

# 新座市立大和田小学校屋内運動場解体工事

建築解体図								電気設備解体図			機械設備解体図			
図面番号	図面名称	縮尺	図面番号	図面名称	縮尺	図面番号	図面名称	縮尺	図面番号	図面名称	縮尺	図面番号	図面名称	縮尺
<b>一般図</b>														
既存図 既存図 1階部分用途変更工事 (放課後児童保育室改修) H20														
KA-01	一般図 特記仕様書(1体)	NON	KA-45	耐震補強等工事時 仕上表 (H14)	NON	KA-89	用途変更時 改修仕上表 (H20)	NON	KE-01	幹線設備 R階平面図 (撤去)	1/200	KW-01	空調換気設備 機器表・凡例 (撤去図)	NON
KA-02	一般図 特記仕様書2(1体)	NON	KA-46	耐震補強等工事時 改修平塗図(1階・2階) (H14)	1/100	KA-90	用途変更時 改修平塗図 (H20)	1/50	KE-02	幹線設備 2・3階平面図 (撤去)	1/200	KW-02	空調換気設備 系統図 (撤去図)	NON
KA-03	一般図 特記仕様書3(アスペクト)	NON	KA-47	耐震補強等工事時 改修平塗図(3階・4階) (H14)	1/100	KA-91	用途変更時 屋根開・建具表 (H20)	1/100	KE-03	外構図 (撤去)	1/200	KW-03	空調設備 1・2階平面図 (撤去)	1/150
KA-04	一般図 アスペクト含有一覧表	NON	KA-48	耐震補強等工事時 改修立面図 (H14)	1/100				KE-04	幹線動力設備 1, 2階平面図 (撤去)	1/100	KW-04	換気設備 1・2階平面図 (撤去)	1/150
KA-05	一般図 体建築物 面積表・構造図1	1/200	KA-49	耐震補強等工事時 改修断面図 (H14)	1/100	既存図 1階 ピロティ倉庫増築 H22			KE-05	電灯設備 1階平面図 (撤去)	1/100	KW-05	給排水衛生消防設備 機器表・器具表・凡例 (撤去図)	NON
KA-06	一般図 解体建築物 面積表・構造図2	1/200	KA-50	耐震補強等工事時 体育館棟 矩計図-1 (H14)	1/50	KA-92	増築倉庫時 仕上表・平面詳細図・矩形図 (H22)	1/25	KE-06	電灯設備 2, 3階平面図 (撤去)	1/100	KW-06	給排水衛生消防設備 系統図 (撤去図)	NON
KA-07	一般図 既設計画図1(参考)	1/400, 1/40	KA-51	耐震補強等工事時 体育館棟 矩計図-2 (H14)	1/50	KA-93	増築倉庫時 屋根開・建具表 (H22)	1/50	KE-07	非常照明・誘導灯設備 1階平面図 (撤去)	1/100	KW-07	給排水衛生消防設備 1・2・3階平面図 (撤去)	1/150
KA-08	一般図 既設計画図2(解体時平面図)(参考)	1/400, 1/40	KA-52	耐震補強等工事時 体育館棟 1階平面詳細図-1 (H14)	1/50	KA-94	増築倉庫時 部分詳細図 (H22)	1/5	KE-08	非常照明・誘導灯設備 2, 3階平面図 (撤去)	1/100	KW-08	給排水衛生消防設備 1階平面詳細図 (1) (撤去)	1/50
			KA-53	耐震補強等工事時 体育館棟 1階平面詳細図-2 (H14)	1/50				KE-09	エレベーター 1階平面図 (撤去)	1/100	KW-09	給排水衛生消防設備 1階平面詳細図 (2) (撤去)	1/50
<b>現況図</b>														
KA-09	現況図 室内図・配管図	1/300	KA-55	耐震補強等工事時 体育館棟 2階平面詳細図-1 (H14)	1/50	既存図 非構造部材耐震化等改修工事 H26			KE-11	校舎換気電気設備 1階平面図 (撤去)	1/200			
KA-10	現況図 既存屋内運動場 1階・2階平面図	1/120	KA-56	耐震補強等工事時 体育館棟 3階平面詳細図-1 (H14)	1/50	KA-95	2・3階改修時 仕上表・建具表 (H26)	1/100	KE-12	校舎換気電気設備 2・3階平面図 (撤去)	1/200			
KA-11	現況図 既存屋内運動場 2階・3階平面図	1/120	KA-57	耐震補強等工事時 体育館棟 屋根開-1 (H14)	1/100	KA-96	2・3階改修時 断面詳細図 (H26)	1/50, 1/20	KE-13	弱電設備 1階平面図 (撤去)	1/100			
KA-12	現況図 既存屋内運動場 立面図	1/100	KA-58	耐震補強等工事時 体育館棟 屋根開-2 (H14)	1/100	KA-98	2・3階改修時 天井伏図 (H26)	1/100	KE-14	弱電設備 2, 3階平面図 (撤去)	1/100			
KA-13	現況図 既存屋内運動場 断面図	1/100	KA-59	耐震補強等工事時 体育館棟 天井伏図 (H14)	1/100	KA-99	2・3階改修時 離詳細図1(競技場床詳細図1) (H26)	1/100	KE-15	放送・カラーコード呼出設備 1階平面図 (撤去)	1/100			
			KA-60	耐震補強等工事時 体育館棟 建具表 (H14)	1/100	KA-100	2・3階改修時 離詳細図2(競技場床詳細図2) (H26)	1/5	KE-16	放送・カラーコード呼出設備 2, 3階平面図 (撤去)	1/100			
<b>既存図 体育館新築工事 S48</b>														
KA-14	新築工事時 仕上表 (S48)	NON	KA-62	耐震補強等工事時 体育館棟 3階・R階伏図 (H14)	1/100	KA-101	2・3階改修時 離詳細図3(体育器具詳細図1) (H26)	1/100, 1/30	KE-18	自動火災報知設備 2, 3階平面図 (撤去)	1/100			
KA-15	新築工事時 平面図 (S48)	1/150	KA-63	耐震補強等工事時 体育館棟 軸組図(1) (H14)	1/100	KA-102	2・3階改修時 離詳細図4(体育器具詳細図2) (H26)	1/100, 1/30						
KA-16	新築工事時 立面図 (S48)	1/150	KA-64	耐震補強等工事時 体育館棟 軸組図(2) (H14)	1/100	外構解体工事								
KA-17	新築工事時 矩計詳細図 (S48)	1/30	KA-65	耐震補強等工事時 体育館棟 1通り改修計画図 (H14)	1/40, 1/20	KA-103	解体 外構図	1/100						
KA-18	新築工事時 施設詳細図 (S48)	1/50	KA-66	耐震補強等工事時 体育館棟 8通り改修計画図 (H14)	1/40	KA-104	解体 外構詳細図1(ゴミ置場・生ゴミ処理装置場)	1/50, 1/20						
KA-19	新築工事時 便所詳細図1 (S48)	1/50, 1/20	KA-67	耐震補強等工事時 体育館棟 鉄筋コンクリート増設壁詳細図 (H14)	1/40	KA-105	解体 外構詳細図2(造り下・加・ア・階段)	図示						
KA-20	新築工事時 便所詳細図2 (S48)	図示	KA-68	耐震補強等工事時 体育館棟 10通り鉄骨補強フレース詳細図 (H14)	1/30	KA-106	解体 外構詳細図3(合造鉄骨外部階段)	1/50, 1/10						
KA-21	新築工事時 教室・ピロティ屋根開図 (S48)	1/50, 1/20	KA-69	耐震補強等工事時 体育館棟 A-D通り鉄骨補強フレース詳細図 (H14)	1/30	KA-107	解体 外構詳細図4(舗装・工作物1)	図示						
KA-22	新築工事時 共通詳細図1 (S48)	1/20, 1/2	KA-70	耐震補強等工事時 体育館棟 部分詳細図1 (H14)	1/10	KA-108	解体 外構詳細図5(舗装・工作物2)	図示						
KA-23	新築工事時 教室詳細図2 (S48)	1/20	KA-71	耐震補強等工事時 体育館棟 部分詳細図2 (H14)	1/10	KA-109	解体 外構詳細図6(道具移設・他)	1/20, 1/50						
KA-24	新築工事時 因工室屋根開図 (S48)	1/50, 1/20	KA-72	耐震補強等工事時 体育館棟 鉄骨フレース接合部詳細図 (H14)	1/10									
KA-25	新築工事時 因書室屋根開図 (S48)	1/50	KA-73	耐震補強等工事時 体育館棟 鉄骨フレース接合部詳細図 (2) (H14)	1/10									
KA-26	新築工事時 理科室・器具庫屋根開図 (S48)	1/50, 1/20	KA-74	耐震補強等工事時 体育館棟 鉄骨基準図 (H14)	NON									
KA-27	新築工事時 2階屋根開図 (S48)	1/50, 1/20	KA-75	耐震補強等工事時 体育館棟 鉄骨基準図 (2) (H14)	NON									
KA-28	新築工事時 舞台面り詳細図 (S48)	1/50, 1/20	KA-76	耐震補強等工事時 体育館棟 各部詳細図 (H14)	NON									
KA-29	新築工事時 競技場屋根開図1 (S48)	1/50												
KA-30	新築工事時 競技場屋根開図2 (S48)	1/50		耐震補強工事(増築棟) H14										
KA-31	新築工事時 天井伏図1 (S48)	1/50	KA-77	耐震補強等工事時 増築棟 矩計図-1 (H14)	1/50									
KA-32	新築工事時 天井伏図2・面積表 (S48)	1/100, 1/300	KA-78	耐震補強等工事時 増築棟 矩計図-2 (H14)	1/50									
KA-33	新築工事時 建具表1 (S48)	1/20	KA-79	耐震補強等工事時 増築棟 1階平面詳細図 (H14)	1/50, 1/100									
KA-34	新築工事時 建具表2 (S48)	1/100	KA-80	耐震補強等工事時 増築棟 2階平面詳細図 (H14)	1/50									
KA-35	新築工事時 建具表3 (S48)	1/100	KA-81	耐震補強等工事時 増築棟 エレベーター詳細図 (H14)	1/20, 1/50									
KA-36	新築工事時 天井詳図 (S48)	NON	KA-82	耐震補強等工事時 増築棟 L型面り・基礎・1・2・R階梁伏図・触経図 (H14)	1/100									
KA-37	新築工事時 体育器具詳細図1 (S48)	1/100, 1/20	KA-83	耐震補強等工事時 増築棟 案・床板・壁リスト (H14)	1/30									
KA-38	新築工事時 体育器具詳細図2 (S48)	1/20	KA-84	耐										

工事名	新座市立大和田小学校屋内運動場解体工事																			
<b>特記仕様書</b>																				
<b>I 工事概要</b>																				
1. 工事場所 埼玉県新座市大和田1-1-30 用途地域 第1種住居地域【過半】商業地域																				
2. 敷地面積 11,930.72 m <sup>2</sup>																				
3. 工事種目 標名稱・構造・階数 建築面積 延べ面積 (建物概要) 既存体育館 地上3階建 RC造一部S造 耐火建築物 解体対象 ■体育館解体 819.62 m <sup>2</sup> 1,609.40 m <sup>2</sup> ■ゴミ置場、生ゴミ処理機置場他 7棟 解体 71.02 m <sup>2</sup> 29.610 m <sup>2</sup> 合計 890.64 m <sup>2</sup> 1,639.01 m <sup>2</sup>																				
4. 工事範囲 敷地内建築物8棟(校舎階段除く)解体・撤去処分(アスベスト除去工事含む) 解体物に関する電気・機械設備の撤去及び埋設物(配管/配線/枠等)の撤去 建物解体撤去後(工作物含む)の整地																				
5. 工期 契約工期 約 日から令和8年11月30日まで 主任技術者又は監理技術者の専任を要しない期間 現場施工に着手するまで 現場代理人の現場への常駐を要しない期間 現場施工に着手するまで 現場施工期間 令和8年4月15日から令和8年11月15日まで ただし、仮設工事等は施設との協議による																				
<b>II 解体工事仕様</b>																				
(1) 質問回答書、本特記仕様書及び図面に記載されていない事項は、すべて埼玉県建築工事特別共通仕様書、国土交通省大臣官房工事監修「建築物解体工事共通仕様書(令和4年版)」により、これら共通仕様書に記載されていない事項は、国土交通省大臣官房工事監修「公共建築工事標準仕様書(令和4年版)」及び「公共建築工事標準仕様書(令和4年版)」による。 なお、新たな版が出版され、当該基準によりがた場合は、監督員と協議し、適用する基準等を決定する。																				
(2) 本特記仕様書の表記 ①項目は、番号に○印のついたものを適用する。 ②特記事項は、○印のついたものを適用する。 ③印の付かない場合は、※印の付いたものを適用する。 ④印と○印の付いた場合は、共に適用する。 ⑤印と※印の場合は、○印のみを適用する。 ⑥特記事項に記載の( )内の表示記号は、「埼玉県建築工事特別共通仕様書」の当該項目を示す。 ⑦特記事項に記載の( )内の表示記号は、「公共建築工事標準仕様書」の当該項目を示す。 ⑧特記事項に記載の( )内の表示記号は、「公共建築工事標準仕様書」の当該項目を示す。 ⑨特記事項に記載の( )内の表示記号は、「公共建築工事標準仕様書」の当該項目を示す。 ⑩注は標準仕様書記載事項で、注意すべきものを示す。																				
章	項目	特記事項																		
一般共通事項	①適用基準等	○建設工事公災害防止対策要綱(建築工事編) (令和元年9月2日適用) ○埼玉県建築工事用火災・公害及び事故防止対策要綱(令和2年4月1日改訂) ○建設副産物の手引き(埼玉県建設副産物対策協議会) (令和5年1月改訂) ○建設副産物適正化推進要綱(平成14年5月30日改訂) ○建設工事に伴う騒音・振動対策技術指針(平成29年4月1日改訂) ○埼玉県建築工事業務要綱(令和5年版) ○地盤変動影響調査算定要綱(令和5年4月1日適用)																		
	②官公署等の届出手続き等	解体工事の通知書の提出等 ※「建設工事に係る資材の再資源化等に関する法律」(以下、「建設リサイクル法」という)第11条の規定による通知書を作成し、監督員に提出すること。 ※上記通知書の各事項(変更がある場合は、変更後の内容)について、下請業者に周知徹底すること。 再資源化等方の報告と記録 ※廃棄物の再資源化等が完了したときは、建設リサイクル法第18条第1項の規定により、監督員に書面で報告するとともに、再資源化等の実施状況に関して記録を作成し、保存すること。																		
	③条件明示事項	その他の届出手続等 ※その他、関係官公署等の他の関係機関への必要な届出手続等を遅延なく行う。 保険の種類 ※法定外の労災保険(工事に従事する者(全ての下請負人を含む)の業務上の負傷等を対象とするもの) ※建設工事保険等(工事目的物及び工事材料等を対象とするもの) ※請負業者賠償責任保険等 保険の期間 ※工事完成期日後14日を含む期間																		
	④工事実績情報の登録	行う [1.1.8] <1.1.4>																		
	⑤工事の記録等	埼玉県電子納品運用ガイドラインの適用 ※対象(建築・設備工事電子納品写真作成要領による。CD-R又はDVD-Rを1部提出) ・対象外 注 ①工事写真は、着工前、各工程における作業状況、解体材の分別状況、完了時について、「埼玉県建築工事写真作成要領」を参考に監督員と協議し、監督員の指示により撮影する。 注 電子データを用いた検査に必要な機器は、検査員の意向を勘案し監督員と協議し準備する。																		
	⑥施工管理	※現場代理人は現場に常駐し、現場の運営、取締りを行う。 ・監督員の承諾を受けた場合はこの限りでない。 ・以下の期間を除いた現場閉所日数の割合が28.5%(8日/28日)以上であること。 年次年始6日間、夏季休暇3日間、工場製作のみの期間、工事全体の一時中止期間指定期間( )																		
	⑦電気保安技術者	適用する [1.3.2] <1.3.3>																		
	⑧施工条件	施工時間 ※行政機関の休日に関する法律(S63第91号)に定める行政機関の休日以外とする。 ただし、監督員の承諾を受けた場合はこの限りでない。 ・以下の期間を除いた現場閉所日数の割合が28.5%(8日/28日)以上であること。 年次年始6日間、夏季休暇3日間、工場製作のみの期間、工事全体の一時中止期間指定期間( )																		
	下記以外は監督員と協議する。 ・建設発生木材置場 (※図示 ) (※図示 )																			
整理番号	注記																			

3 特別管理産業廃棄物の処理	特別管理産業廃棄物の種類		備考	<5.4.1>		8 リフラクター セラミックファイバーの処理	除去対象物 ・廃石綿等 ・PCBを含む機器類 ・PCB含有シーリング材 ・廃油 ・廃酸/廃アルカリ ・ダイオキシン類		除去対象範囲 ・図示 除去方法 ・埋立処分 (安定型最終処分場)		⑨ その他 ・近隣説明及び諸官庁への届出は受注者が行い、事前に監督員と協議すること。		7 1 施工調査 分析調査を行う特殊な建設副産物の種類 採取する部位・箇所数 備考 部位・図示 箇所数: 箇所 部位・図示 箇所数: 箇所 部位・図示 箇所数: 箇所 部位・図示 箇所数: 箇所	(写真撮影) 第4条 第2条に規定する事前調査に当たっては、改ざん（修正、書き込み、削除等）の防止措置を講じたうえで写真撮影するものとする。この場合において、写真撮影が困難な箇所又はスケッチによることが適當と認められる箇所については、スケッチによることができるものとする。		② 備品リスト 2年間長期外部倉庫保管 (30坪程度) ・ピアノ ・演台 ・セフティマット ・ポートボール台(体育館用) ・セスツボールゴール ・ひな壇セット ・得点板(体育館用) ・バレーボール支柱(外置きタイプ) ・ロングマント ・跳び箱 ・ソフトドッジボール ・バスケットボール ・ソフトバレーボール ・サッカーボール ・ドッジボール ・ロイター板 ・踏切板 ・マット ・ハンドル ・外用マット ・高跳びスタンド ・ポートボール台(外用) ・Tボール台・ベース・バット ・玉入れのかご(使用しない2色)
	処理施設 ・監督員と協議															
	4 PCBを含む機器類 引渡しを要する機器類		<5.4.1>													
	5 PCB含有シーリング材 除去処理工事 撤去範囲 ※図示 撤去方法 「標準施工手順書（日本シーリング工事業協同組合連合会／日本シーリング材工業会）」による。		<5.4.1>													
	6 ダイオキシン類 廃棄物の焼却施設の解体 解体方法 処分方法		<5.4.1>													
	7 1 施工調査 分析調査を行う特殊な建設副産物の種類 採取する部位・箇所数 備考 部位・図示 箇所数: 箇所 部位・図示 箇所数: 箇所 部位・図示 箇所数: 箇所 部位・図示 箇所数: 箇所		<7.1.3>													
	8 ② 回収及び処分 回収及び処分を行う特殊な建設副産物の種類 備考 ○ フロン (冷媒) ・建材用断熱材 フロン ・ハロン ・イオノン化式感知器 ・六つ化硫黄(SF <sub>6</sub> ) ガス ・PFOs (ハフロド(オクタ-1-スルホン酸)) ・特定化学物質 ( ) ・その他特殊な建設副産物 ( )		<7.3.1>													
	9 ① 周辺建築物等調査 (周辺建築物等調査 (地盤変動影響調査 算定要領による))		<1.4.1>													
	10 ② 調査対象範囲 ③ 個人情報の保護		<1.4.1>													
6 石綿含有建材の除去及び処理	① 石綿含有建材の事前調査 石綿含有建材の事前調査 工事着手手順書等により石綿を含有している吹き付け材、成形板、建築材料等の使用の有無について調査し、監督員に報告する。 調査範囲 ( ) 資料と資料 (アスベスト分析結果報告書(令和6年度))		<1.4.1>													
	② 石綿含有分析調査 分析による石綿含有建材の調査 分析対象 アモサイト、クリソタイル、クロンドライト、アクチノライト、アンソフィライト、トレモライト 分析方法 材 料 名 定性分析方法 JIS A 1481-1 JIS A 1481-2 JIS A 1481-3 JIS A 1481-4 ・アスファルト防水(屋根) ※ 箇所 箇所 箇所 箇所 ・ 箇所 箇所 箇所 箇所 ・ 箇所 箇所 箇所 箇所 ・ 箇所 箇所 箇所 箇所		<1.4.1>													
	③ 石綿含有分析調査 分析による石綿含有建材の調査 分析対象 アモサイト、クリソタイル、クロンドライト、アクチノライト、アンソフィライト、トレモライト 分析方法 材 料 名 定性分析方法 JIS A 1481-1 JIS A 1481-2 JIS A 1481-3 JIS A 1481-4 ・アスファルト防水(屋根) ※ 箇所 箇所 箇所 箇所 ・ 箇所 箇所 箇所 箇所 ・ 箇所 箇所 箇所 箇所 ・ 箇所 箇所 箇所 箇所		<1.4.1>													
	④ 石綿含有分析調査 分析による石綿含有建材の調査 分析対象 アモサイト、クリソタイル、クロンドライト、アクチノライト、アンソフィライト、トレモライト 分析方法 材 料 名 定性分析方法 JIS A 1481-1 JIS A 1481-2 JIS A 1481-3 JIS A 1481-4 ・アスファルト防水(屋根) ※ 箇所 箇所 箇所 箇所 ・ 箇所 箇所 箇所 箇所 ・ 箇所 箇所 箇所 箇所 ・ 箇所 箇所 箇所 箇所		<1.4.1>													
	⑤ 石綿含有分析調査 分析による石綿含有建材の調査 分析対象 アモサイト、クリソタイル、クロンドライト、アクチノライト、アンソフィライト、トレモライト 分析方法 材 料 名 定性分析方法 JIS A 1481-1 JIS A 1481-2 JIS A 1481-3 JIS A 1481-4 ・アスファルト防水(屋根) ※ 箇所 箇所 箇所 箇所 ・ 箇所 箇所 箇所 箇所 ・ 箇所 箇所 箇所 箇所 ・ 箇所 箇所 箇所 箇所		<1.4.1>													
	⑥ 石綿含有分析調査 分析による石綿含有建材の調査 分析対象 アモサイト、クリソタイル、クロンドライト、アクチノライト、アンソフィライト、トレモライト 分析方法 材 料 名 定性分析方法 JIS A 1481-1 JIS A 1481-2 JIS A 1481-3 JIS A 1481-4 ・アスファルト防水(屋根) ※ 箇所 箇所 箇所 箇所 ・ 箇所 箇所 箇所 箇所 ・ 箇所 箇所 箇所 箇所 ・ 箇所 箇所 箇所 箇所		<1.4.1>													
	⑦ 石綿含有分析調査 分析による石綿含有建材の調査 分析対象 アモサイト、クリソタイル、クロンドライト、アクチノライト、アンソフィライト、トレモライト 分析方法 材 料 名 定性分析方法 JIS A 1481-1 JIS A 1481-2 JIS A 1481-3 JIS A 1481-4 ・アスファルト防水(屋根) ※ 箇所 箇所 箇所 箇所 ・ 箇所 箇所 箇所 箇所 ・ 箇所 箇所 箇所 箇所 ・ 箇所 箇所 箇所 箇所		<1.4.1>													
	⑧ 周辺建築物等調査 (周辺建築物等調査 (地盤変動影響調査 算定要領による))		<1.4.1>													
	⑨ ① 解体工事全般 その他の調査 ② 調査対象範囲 ③ 個人情報の保護		<1.4.1>													
7 石綿含有建材の除去及び処理	① 石綿含有建材の事前調査 石綿含有建材の事前調査 工事着手手順書等により石綿を含有している吹き付け材、成形板、建築材料等の使用の有無について調査し、監督員に報告する。 調査範囲 ( ) 資料と資料 (アスベスト分析結果報告書(令和6年度))		<1.4.1>													
	② 石綿含有分析調査 分析による石綿含有建材の調査 分析対象 アモサイト、クリソタイル、クロンドライト、アクチノライト、アンソフィライト、トレモライト 分析方法 材 料 名 定性分析方法 JIS A 1481-1 JIS A 1481-2 JIS A 1481-3 JIS A 1481-4 ・アスファルト防水(屋根) ※ 箇所 箇所 箇所 箇所 ・ 箇所 箇所 箇所 箇所 ・ 箇所 箇所 箇所 箇所 ・ 箇所 箇所 箇所 箇所		<1.4.1>													
	③ 石綿含有分析調査 分析による石綿含有建材の調査 分析対象 アモサイト、クリソタイル、クロンドライト、アクチノライト、アンソフィライト、トレモライト 分析方法 材 料 名 定性分析方法 JIS A 1481-1 JIS A 1481-2 JIS A 1481-3 JIS A 1481-4 ・アスファルト防水(屋根) ※ 箇所 箇所 箇所 箇所 ・ 箇所 箇所 箇所 箇所 ・ 箇所 箇所 箇所 箇所 ・ 箇所 箇所 箇所 箇所		<1.4.1>													
	④ 石綿含有分析調査 分析による石綿含有建材の調査 分析対象 アモサイト、クリソタイル、クロンドライト、アクチノライト、アンソフィライト、トレモライト 分析方法 材 料 名 定性分析方法 JIS A 1481-1 JIS A 1481-2 JIS A 1481-3 JIS A 1481-4 ・アスファルト防水(屋根) ※ 箇所 箇所 箇所 箇所 ・ 箇所 箇所 箇所 箇所 ・ 箇所 箇所 箇所 箇所 ・ 箇所 箇所 箇所 箇所		<1.4.1>													
	⑤ 石綿含有分析調査 分析による石綿含有建材の調査 分析対象 アモサイト、クリソタイル、クロンドライト、アクチノライト、アンソフィライト、トレモライト 分析方法 材 料 名 定性分析方法 JIS A 1481-1 JIS A 1481-2 JIS A 1481-3 JIS A 1481-4 ・アスファルト防水(屋根) ※ 箇所 箇所 箇所 箇所 ・ 箇所 箇所 箇所 箇所 ・ 箇所 箇所 箇所 箇所 ・ 箇所 箇															

## 特記事項

### 【アスベスト含有仕上塗材・下地調整材除去工事】

施工前  
 (1) 令和3年3月 厚生労働省労働基準局安全衛生部化学物質対策課/環境省水・大気環境局大気環境課「建築物等の解体等に係る石綿ばく露防止及び石綿飛散漏えい防止対策徹底マニュアル」(以下マニュアル)により、下記工法の併用工法とする。  
 [一般部] (7) 集塵装置付き超高压水洗工法(100MPa以上)・同時吸引式 ※㈱マルホウ「ウォーターリン工法」(参考)  
 [狭い部] (1) (湿式) 集塵装置付きディスクグラインダーケレン工法・同時吸引式  
 (2) (湿式) 集塵装置併用手工具ケレン工法または剥離剤併用手工具ケレン工法  
 (3) 石綿除去処理工事に際しては、通常の工事と異なる側面があるため、工事の特殊性を十分確認した上で、専門業者で行うこと。ここでいう専門業者とは、建設技術審査証明(（財）日本建築センター)により確立された、「石綿含有建築用仕上塗材からの石綿粉じん飛散防止処理技術」を取得している業者のことです。  
 (3) 本施工は以下の項目を遵守して行うこと。

項目	特記仕様	管理方法
工事計画	「特定石綿含有建材調査者」の参画を前提とする。	
吸引機の圧力と風量	吸引圧力/真空圧 -60~ -90kPa 風量 30~40m <sup>3</sup> /分	撮影 臨機に仕様書提出
吸引時の排気濾過	ジェットスクラバ方式及びHEPAフィルター	撮影
水処理(濁水処理内容)	上澄み水は最終0.2μmフィルターを透過させ以下の値を遵守する。 - アスベスト含有量 50本/L以下(検出限界) - pHを超え9未満 - 浮遊物質量 (SS) 25mg/L未満	(放流前)pH調整器にて確認・撮影 (放流前)簡易透視度計にて確認・撮影 第三者機関にて測定
アスベスト粉じん濃度測定	速報値で管理値(10本/L以下)を満たしていることを確認する。	
本施工時	測定箇所 作業前 敷地境界 4方向各1点 計4点 作業中 敷地境界 4方向各1点 プラント設置付近 1点 除去作業付近 1点 計6点 作業後 敷地境界 4方向各1点 計4点 合計14点	第三者機関にて測定
	(1) 強力吸引車を使用した同時吸引式工法により撤去した塗膜と廃水を外気に触れることなく密閉状態で安全に集積・分別をする。 (2) 分別した塗膜はフレコンバックに集めたのちプラスチック袋(0.15mm以上)で2重梱包する。	撮影
廃材処理	(1) 除去したアスベスト含有材等を搬出するまでの間現場に保管する場合は、石綿含有産業廃棄物として一定の保管場所を定め、他の建設副産物等と分別して保管する。 (2) 一時保管場所はシートで覆うなどの飛散対策を講じ、アスベスト含有材等の保管場所であることを掲示する。 (3) アスベスト含有材等の運搬車及び運搬容器は、アスベスト含有材等が飛散及び流出するおそれのないものとする。 (4) 運搬車の荷台には覆いをかけるなど飛散防止措置を講じる。 (5) 除去したアスベスト含有材の処分はマニュアル基準にて適正に最終処分場の一定の場所で埋め立て処分する。	撮影
除去したアスベスト等の保管、運搬、処分等		撮影

### (4) 特記仕様に記載された以下の項目は施工完了後報告書として提出すること。


項目	特記仕様	報告方法
吸引時の圧力と風量	吸引圧力/真空圧 -60~ -90kPa 風量 30~40m <sup>3</sup> /分	写真 臨機に仕様書提出
吸引時の排気濾過	ジェットスクラバ方式及びHEPAフィルター	写真
水処理(濁水処理内容)		
アスベスト含有量	アスベスト含有量 50本/L以下 pH pH5を超える未満	第三者機関の報告書 写真および第三者機関の報告書
pH	浮遊物質量 (SS) 25mg/L未満	写真および第三者機関の報告書
アスベスト粉じん濃度測定	管理値(10本/L)以下	第三者機関の報告書
廃材処理	(1) 飛散防止状況 (2) 二重梱包状況	写真 写真
除去したアスベスト等の保管、運搬、処分等	(1) 一時保管庫での保管状況 (2) 一時保管庫および看板設置状況 (3) 石綿含有産業廃棄物搬出状況 (4) 石綿含有産業廃棄物シート掛け状況 (5) 石綿含有産業廃棄物最終処分場	写真 写真 写真 写真 写真

### (5) 石綿含有建材の除去等作業が適切に行われたことの確認及び作業の記録

石綿の取り残しがないこと等の確認・記録の手順として、マニュアルの4.15(p.226)に従って行う。


- 4.15.1 作業が適切に行われたことの確認の流れ
- 4.15.2 作業の記録、確認及び記録の保存
- 4.15.3 石綿の取り残しがないこと等の確認方法
- 4.15.5 発注者への報告

### 【アスベスト含有仕上塗材除去工事フロー図】

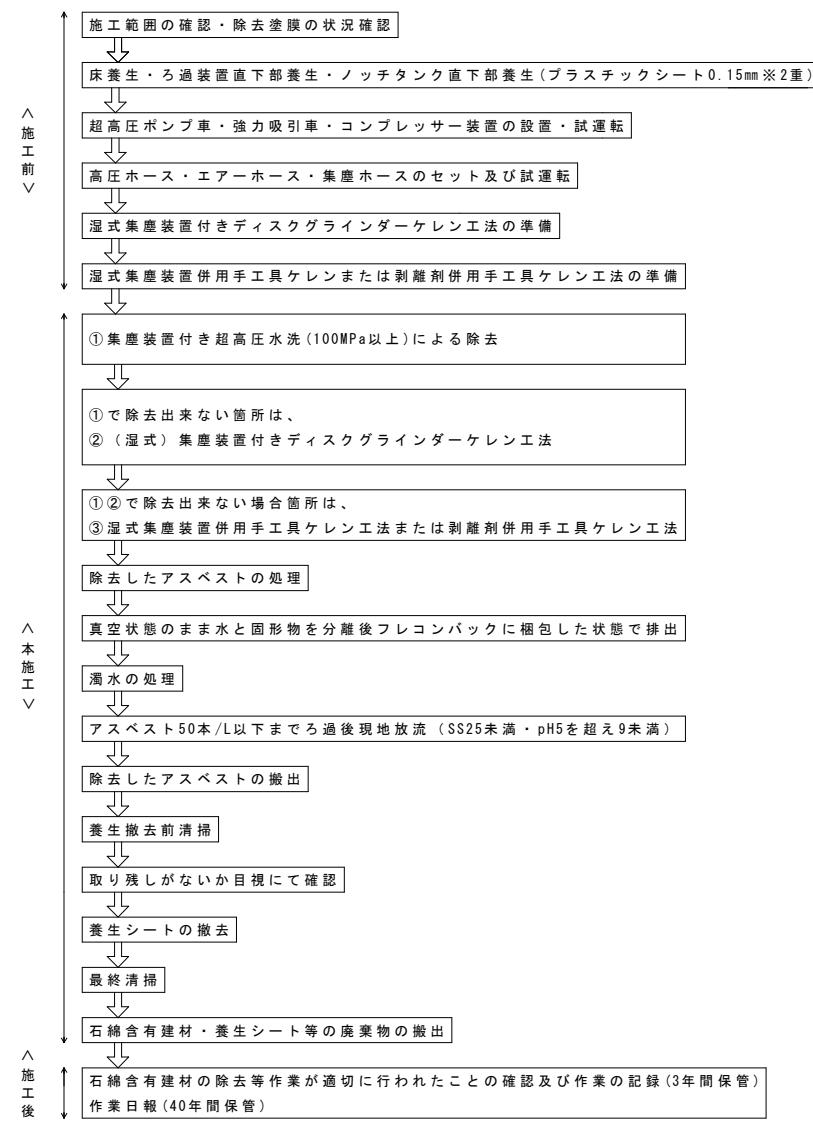

### 【同時吸引式プラント設置例(平面図)】


(1) 機材設置場所から除去面の最長距離は100m程度。  
 (2) 機材設置位置は縦に1列縦列も可能。

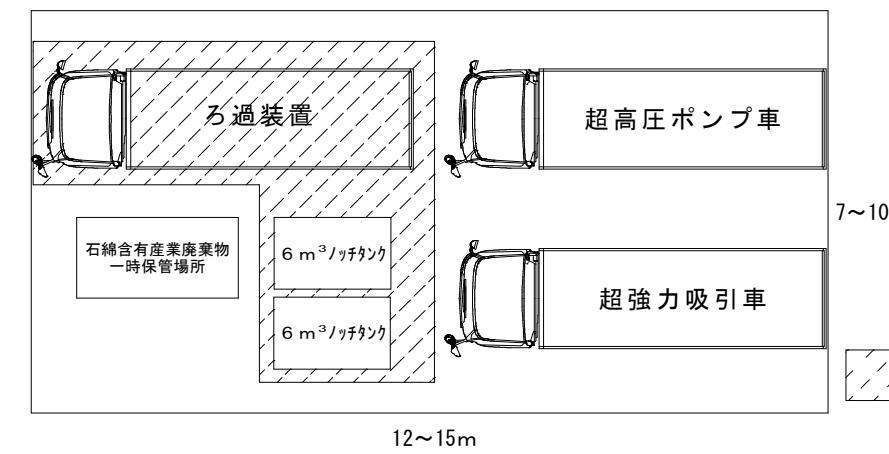

内にこぼれ対策としてプラスチックシート等敷く  
(ろ過装置直下部・ノッチタンク直下部など)

■ 石綿分析結果一覧表

資料採取日	No.	試料名	採取箇所	判定	分析結果(含有率%)
2024年8月20日	1	複層塗材E	体育館 外壁	【含有】	クリソイル 0.1%-5%
	2	吹付リシン	体育館 軒天	【含有】	クリソイル 0.1%-5%
	3	人研ぎ	体育館 階段 手摺	【含有】	クリソイル 0.1%-5% トレモライト 0.1%-5%
	4	複層塗材E	増築部 外壁	無	
	5	岩綿吸音板	増築部 軒天	無	
	6	耐火ボード	増築部 軒天 下地	無	
	7	露出防水	増築部 屋上	【含有】	アクチライト 0.1%-5%
	8	ビニル床シート	体育館 廊下 床	無	
	9	ビニル巾木	体育館 廊下 巾木	無	
	10	モルタル金ゴテ	体育館 廊下 壁	【含有】	クリソイル 0.1%-5%
	11	耐水石膏ボード	体育館 男子便所 壁	無	
	12	化粧石膏ボード	体育館 器具庫 天井	無	
	13	抗菌性長尺ビニル床シート	増築部 身障者用便所 床	無	
	14	磁器質タイル100角下地	増築部 玄関 床	【含有】	クリソイル 0.1%-5%
	15	陶器質タイル100角下地	増築部 外部女子便所 壁	無	
	16	木毛セメント板	体育館 ピロティ 天井	無	
	17	耐水石膏ボード	増築部 児童保育用便所 天井	無	
	18	ビニル巾木	増築部 廊下 巾木	無	
	19	モルタル刷毛引き	体育館 ポンプ室(倉庫) 壁	無	
	20	A.S.B.ケイ酸カルシウム板	体育館 男子更衣室 壁	【含有】	クリソイル 0.1%-5%
	21	モルタル金ゴテ	増築部 児童保育用便所 壁	無	

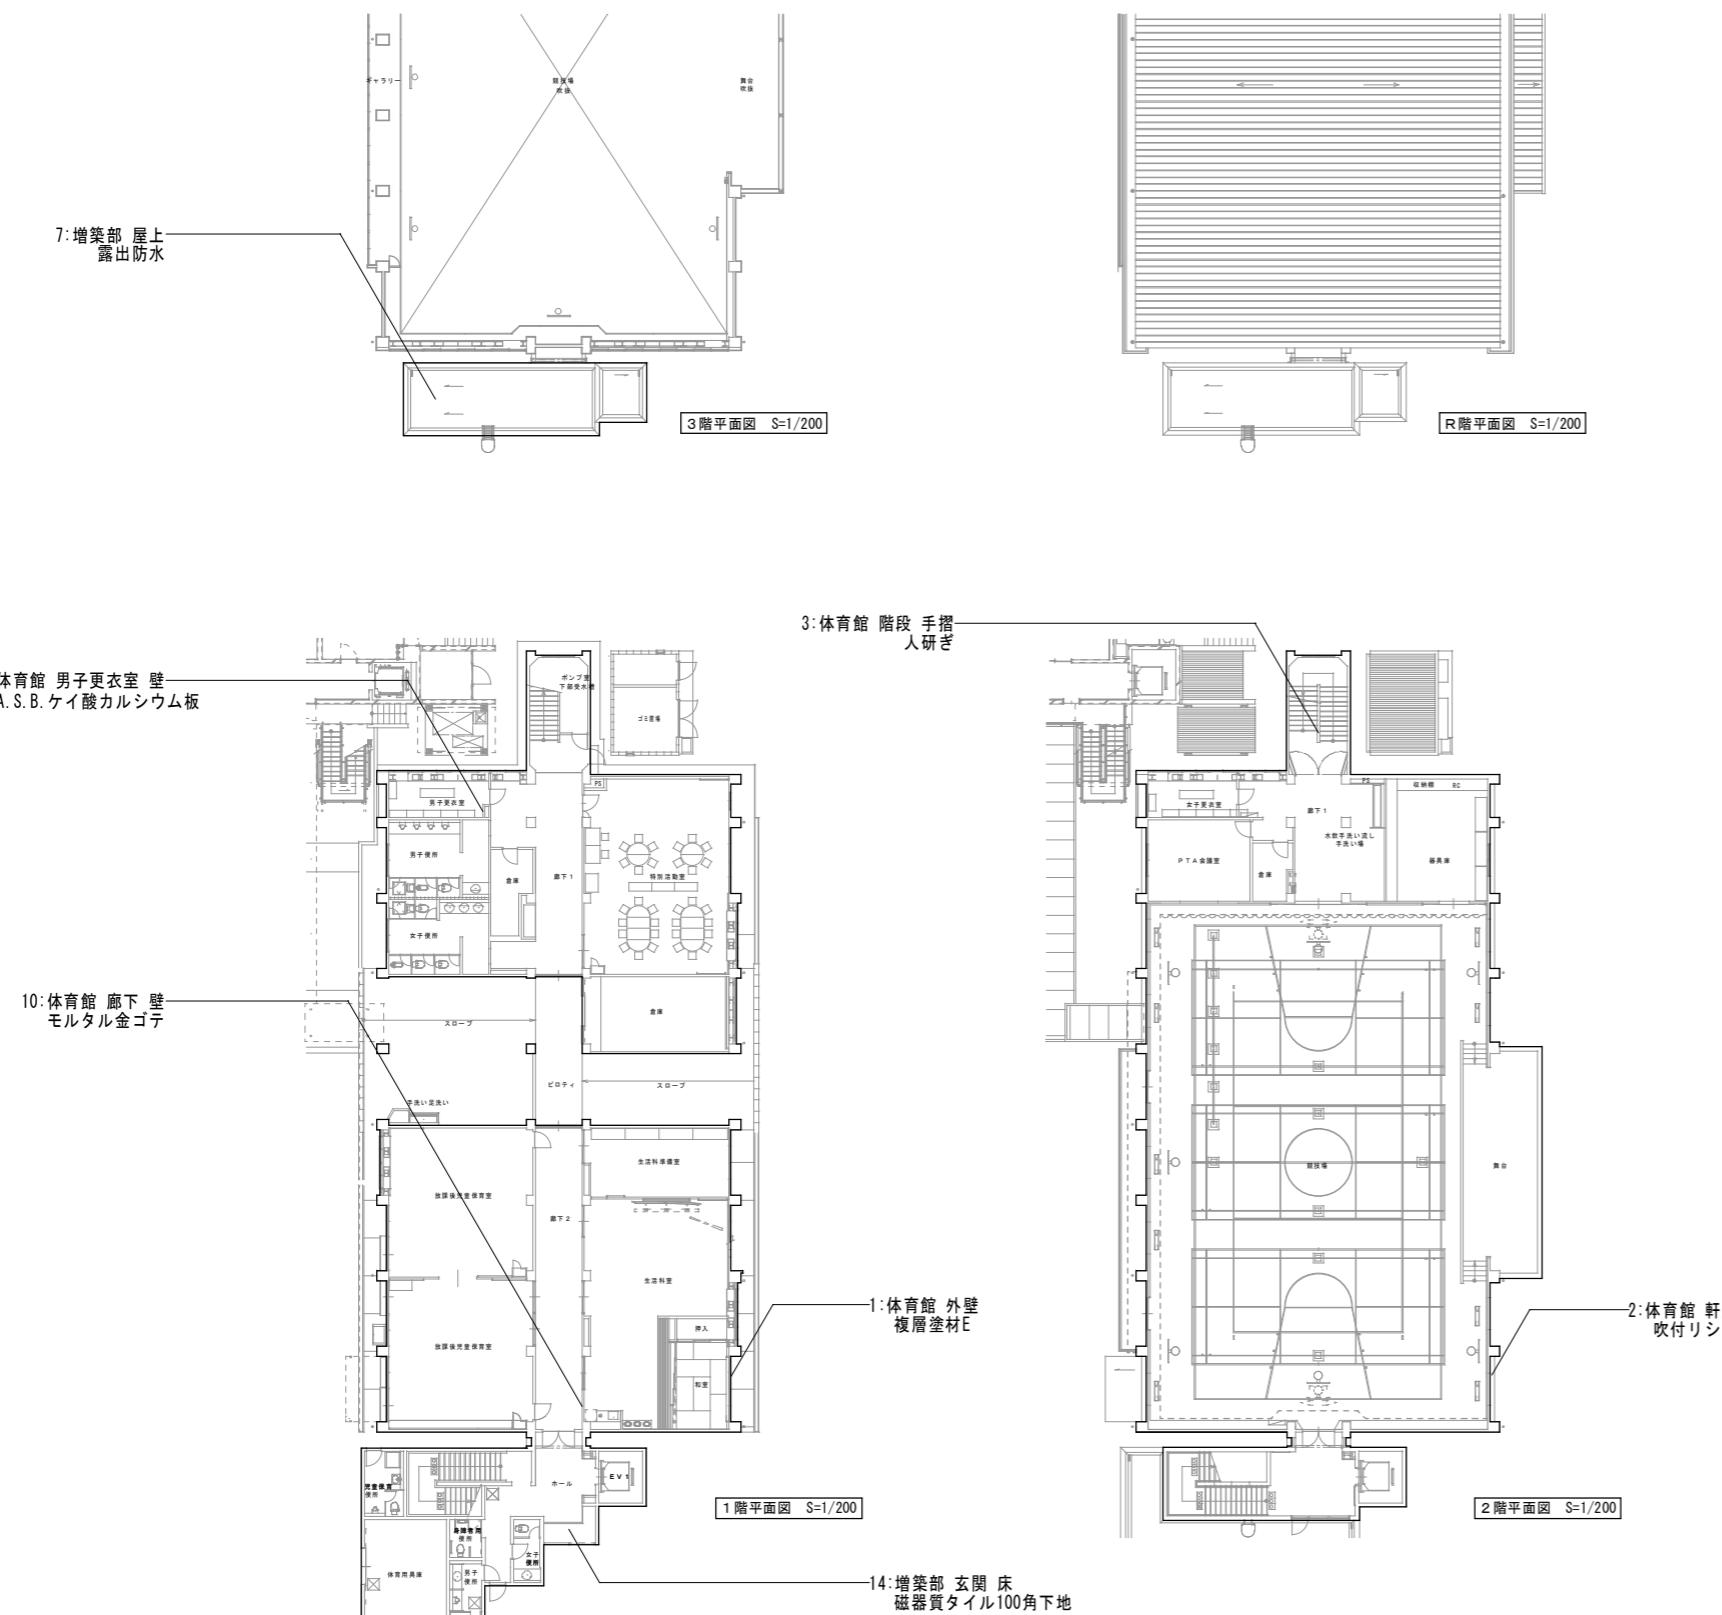

整理番号

注記

設計年月

2025.12

工事名称

新座市立大和田小学校屋内運動場解体工事


図面名称

一般図 アスベスト含有一覧表

KA-04


A1= NON  
A3= NON

### 屋內運動場 1 階床面積

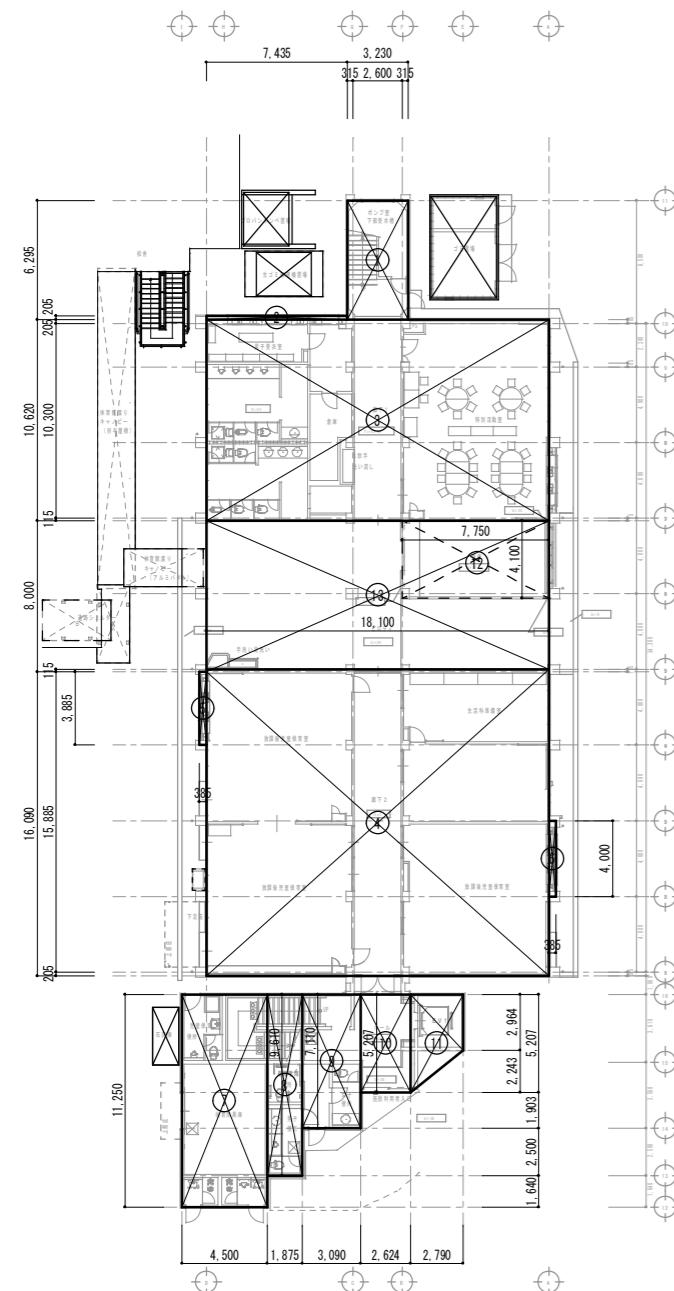


1	3.230	×	6.295	=	20
2	7.435	×	0.205	=	1
3	18.100	×	10.620	=	192
4	18.100	×	16.090	=	291
5	0.385	×	3.885	=	1
6	0.385	×	4.000	=	1
7	4.500	×	11.250	=	50
8	1.850	×	9.610	=	17
9	3.090	×	7.110	=	21
10	2.624	×	5.207	=	13
11	2.790	×	(2.964+5.207) ÷ 2	=	11
12	7.750	×	4.100	=	31
合計					655
既存体育馆 1 階床面積 (小数点 3 以下切上げ)					65
13	18.100	×	8.000	=	144
ビロティ	(13)	-	(12)		11

屋內運動場 2 階床面積

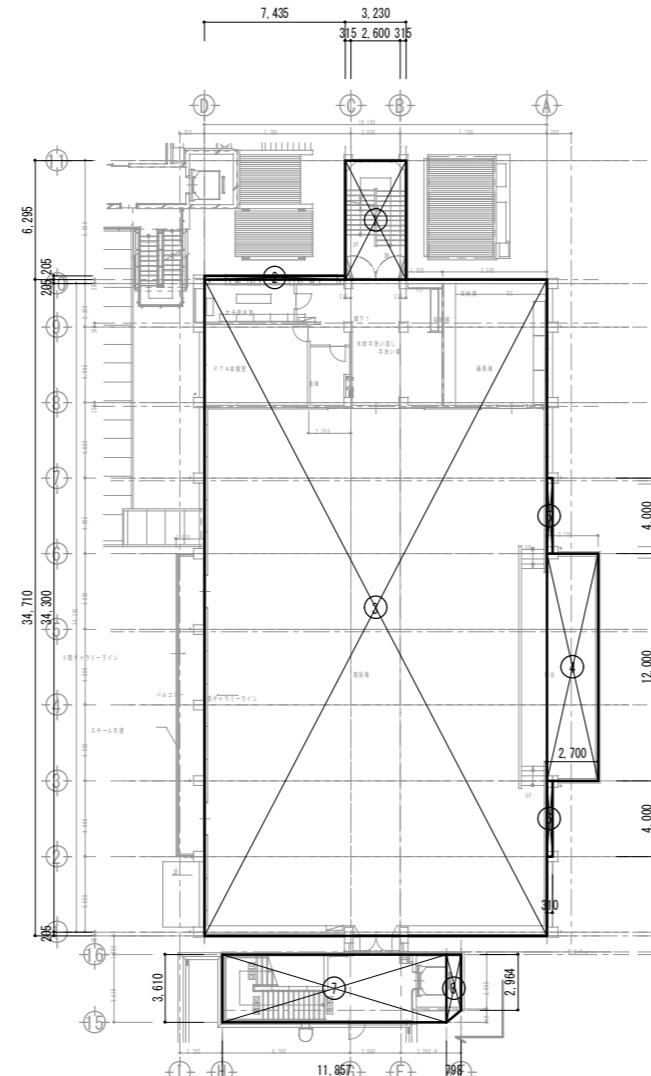


332850	①	3.230	×	6.295	=	
524175	②	7.435	×	0.205	=	
222000	③	18.100	×	34.710	=	
229000	④	2.700	×	12.000	=	
495725	⑤	0.310	×	4.000	=	
540000	⑥	0.310	×	4.000	=	
625000	⑦	11.857	×	3.610	=	
778500	⑧	0.798	×	(2.964+3.610) ÷2	=	
969900						合計
663168						既存体育館2階床面積（小数点3以下切上げ）
398545						
775000						
553863						
5.554m <sup>2</sup>						
800000						
3.025m <sup>2</sup>						

### 屋內運動場 3 階床面積

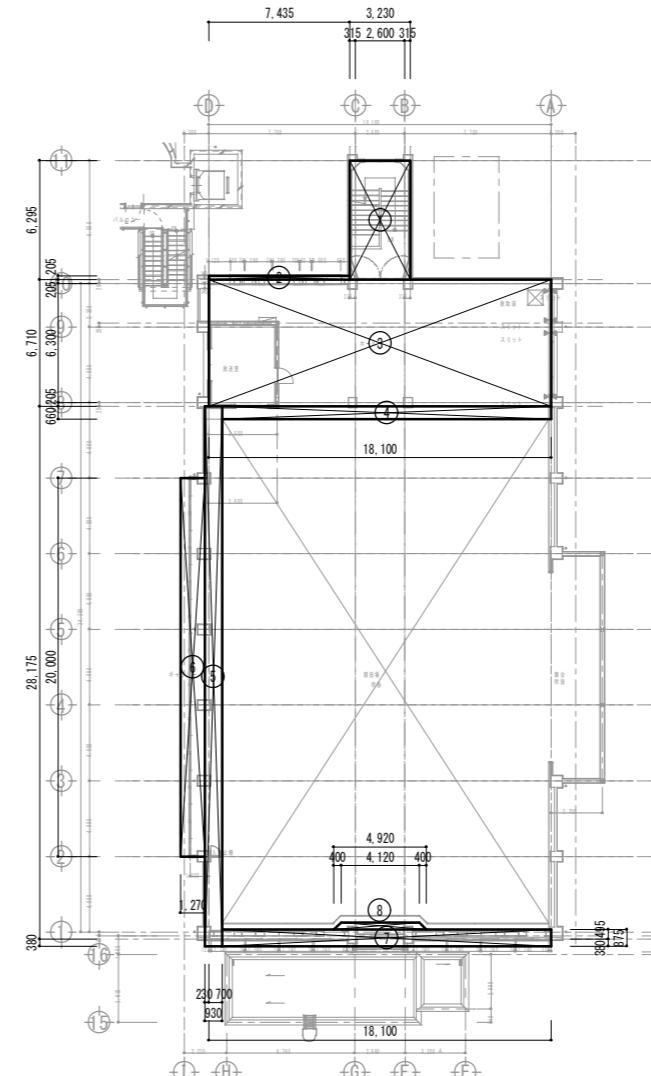

屋內運動場 建築面積

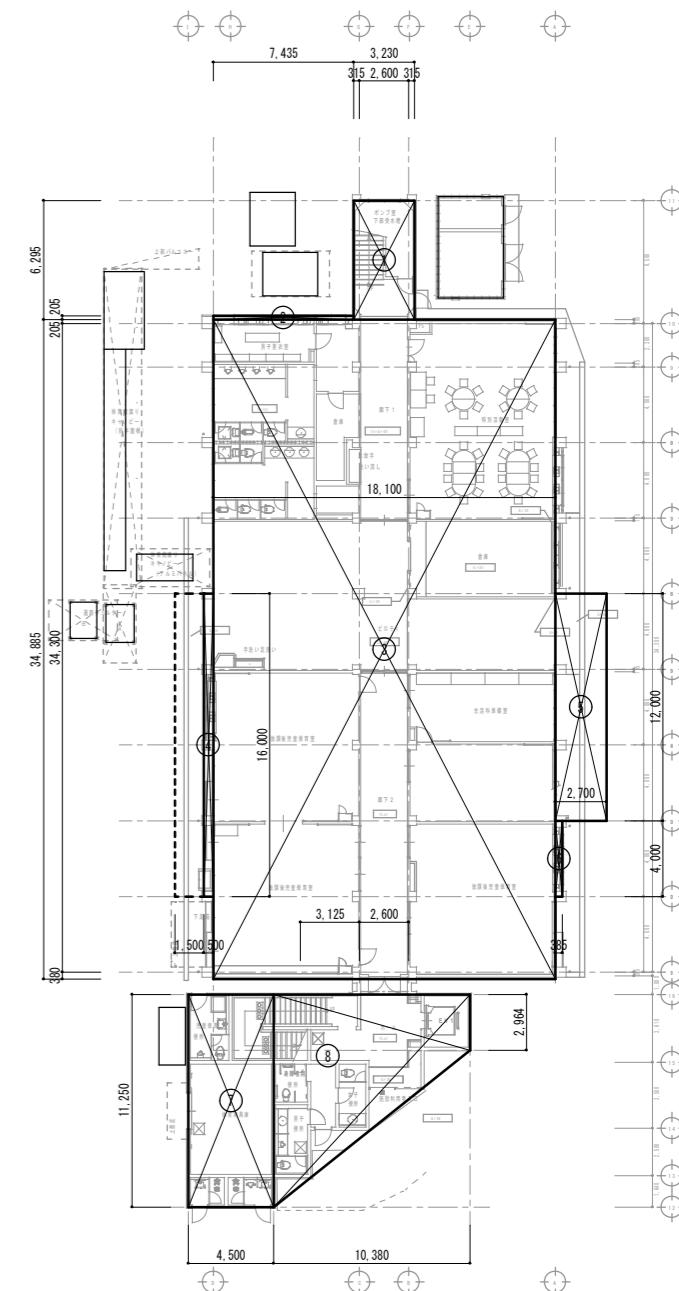

■解体 延床面積集計表

## 屋內運動場

1階延べ床面積	655.554 m <sup>2</sup>
2階延べ床面積	730.414 m <sup>2</sup>
3階延べ床面積	223.427 m <sup>2</sup>
	1,609.395
合計	1,609.40 m <sup>2</sup>

管理


注


四

12	工事名称	新座市立大和田小学校屋内運動場解体工事	
	図面名称	縮尺	A1-

KA-05


校舎 面積表・求積図4より  
校舎東側  $S=1/200$

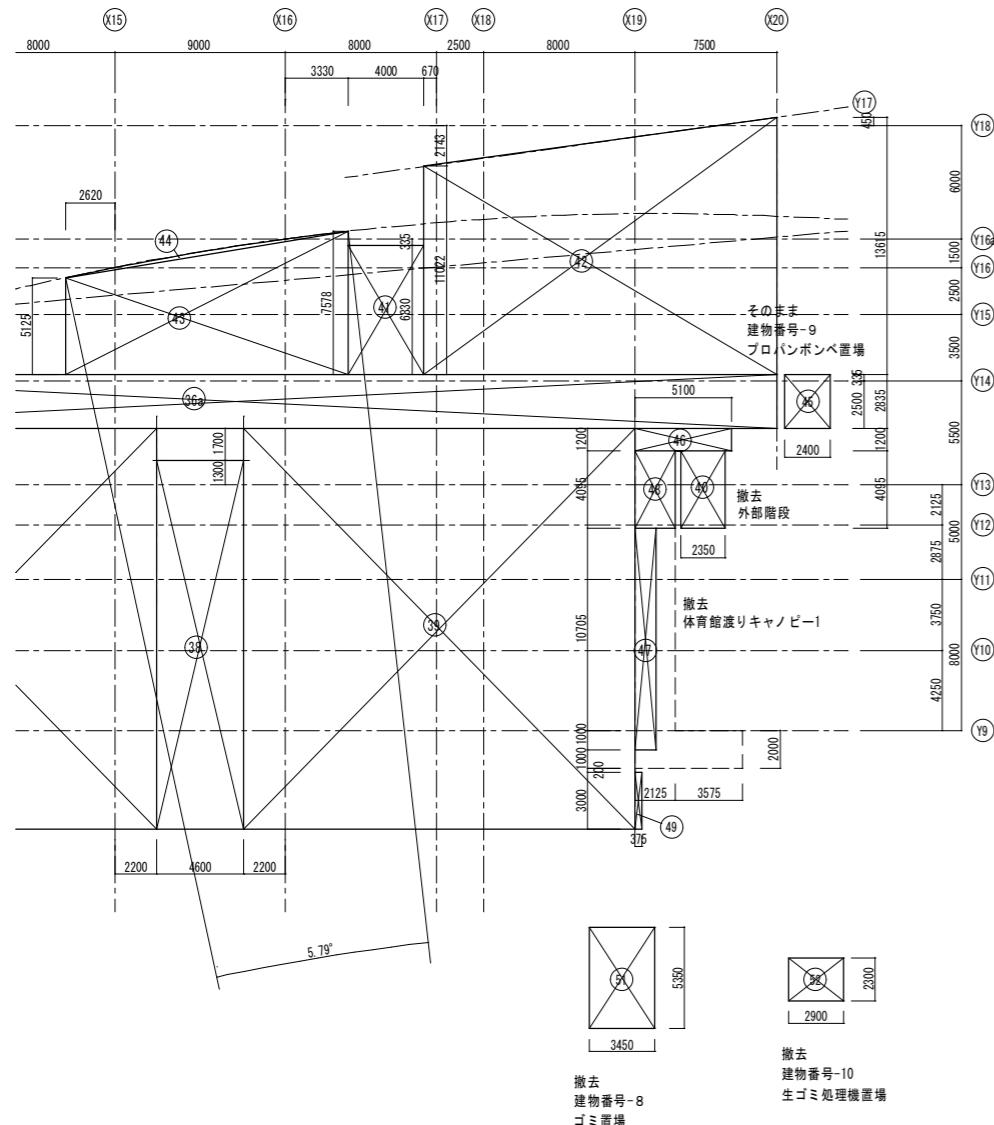


### 校舎 面積表・求積図4より

	解体前校舎 建築面積（増築棟除く）			3673.29029413829
				3,673.30
40	2.35	×	4.095	9.62325
	校舎鉄骨外部階段 建築面積			9.63
	3673.29029413829	-	9.62325	3,663.667044
	解体後校舎 建築面積			3,663.67
45	2.4	×	2.835	6.804
	プロパンボンベ置場 建築面積			6.81
51	3.450	×	5.350	18.4575
	ゴミ置場 建築面積			18.46
52	2.9	×	2.3	6.67
	生ゴミ処理機置場 建築面積			6.67
47	1.125	×	11.705	13.168125
48	2.125	×	4.095	8.701875
				21.870000
	体育館渡りキャノピー 建築面積			21.87

給食増築棟 延床面積求積図・建築面積求積図より  
S=1/75

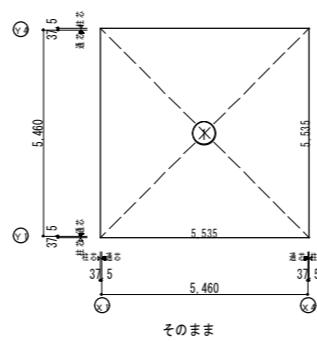

延床面積求積図・建築面積求積図  
S=1/75

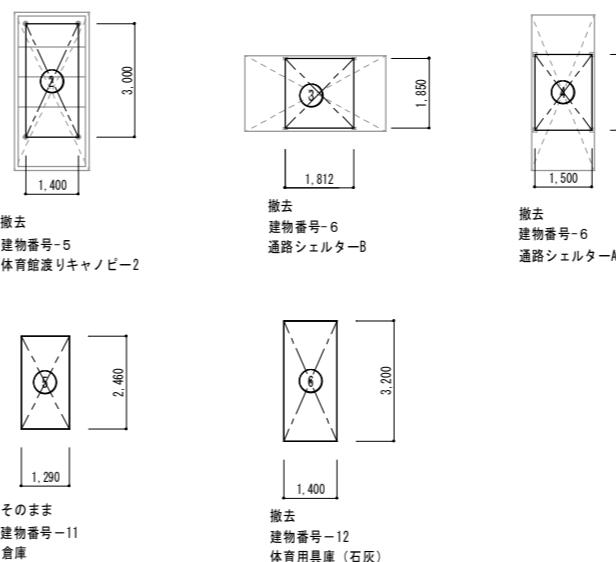

### 延床・建築面積求積表

## ■解体 延床面積集計表

屋内運動場	
1階延べ床面積	655.554 m <sup>2</sup>
2階延べ床面積	730.414 m <sup>2</sup>
3階延べ床面積	223.427 m <sup>2</sup>
合計	1,609.40 m <sup>2</sup>

ゴミ置場	ゴミ置場	18.46	m <sup>2</sup>
生ゴミ処理機置場	生ゴミ処理機置場	6.67	m <sup>2</sup>
外部階段	校舎鉄骨外部階段	-	m <sup>2</sup>
体育用具庫	石灰庫	4.48	m <sup>2</sup>
渡り廊下	体育館渡りキャノピー1	-	m <sup>2</sup>
渡り廊下	体育館渡りキャノピー2	-	m <sup>2</sup>
渡り廊下	通路シェルターア	-	m <sup>2</sup>
渡り廊下	通路シェルターベ	-	m <sup>2</sup>

解体 延床面積合計 1,639.01m<sup>2</sup>


### ■解体 建築面積集計表

屋内運動場	819.62	m <sup>2</sup>
ゴミ置場	18.46	m <sup>2</sup>
生ゴミ処理機置場	6.67	m <sup>2</sup>
校舎鉄骨外部階段	9.63	m <sup>2</sup>

体育用具庫		
石灰庫		4.48 m <sup>3</sup>
渡り廊下	体育館渡りキヤノビ-1	21.87 m <sup>3</sup>
渡り廊下	体育館渡りキヤノビ-2	4.20 m <sup>3</sup>
渡り廊下	通路シェルタ- A	3.00 m <sup>3</sup>
渡り廊下	通路シェルタ- B	2.71 m <sup>3</sup>


解体 建築面積合計 890.64m<sup>2</sup>

整理番号	注記		設計年月 2025.12	工事名称 新座市立大和田小学校屋内運動場解体工事	KA-06

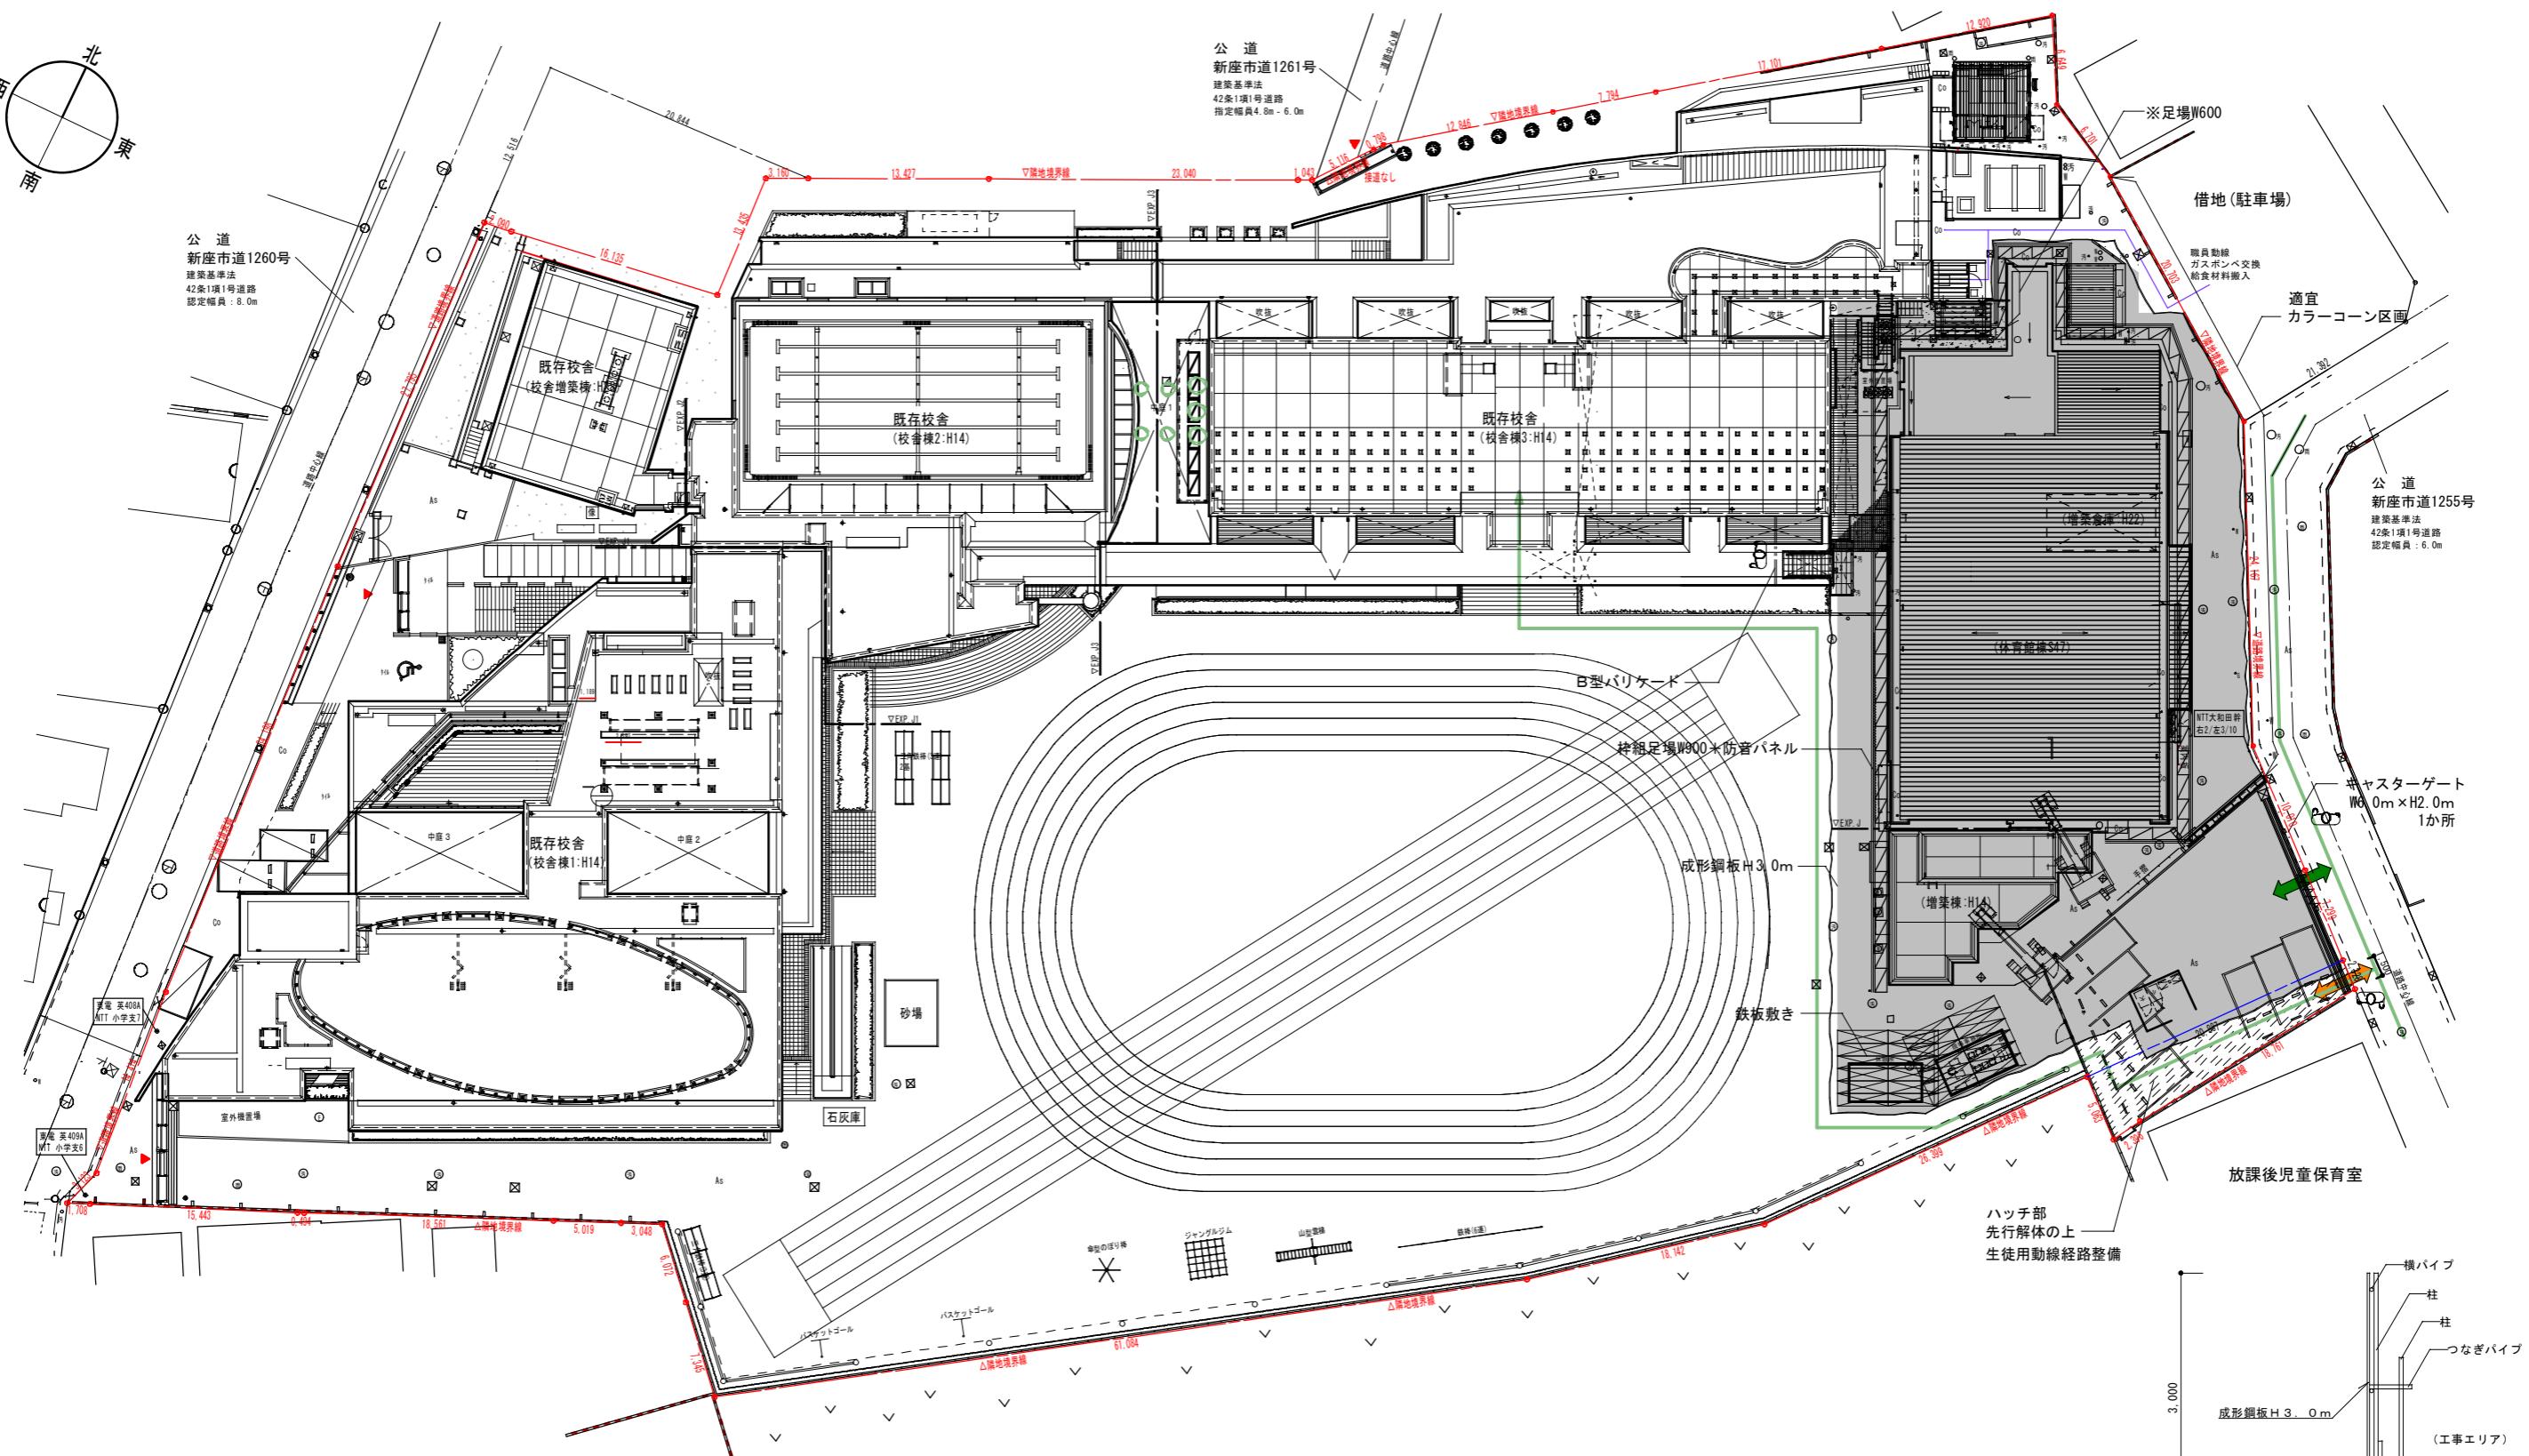

<b>解体工事</b> 学校1.2学期使用期間中 5月から12月中旬		手摺先行枠組足場W900+防音パネル		外部仮囲い 成形鋼板H3.0m	施工条件 ・今回解体工事期間中、校舎及び校庭は利用しているものとし、東門からの児童登下校動線に配慮すること。学校活動に影響の出る解体、切り回し工事や建物内部仮設設置は、休校日の施工を原則とする。
		手摺先行枠組足場W900+メッシュシート（防炎I類）		内外部仮囲い B型バリケード H1.8m	
 工事動線				キャスター・ゲート W6.0m x H2.0m	<ul style="list-style-type: none"> <li>・作業員には工事関係者を示す腕章等の着用を徹底する。</li> <li>・工事範囲外の切り回し/設備工事や解体工事においては、適宜交通誘導員の配置及びカラーコーンにて区画を行う。</li> <li>・交通誘導員を適宜配置の上、東側道路からの工事車両出入りを原則とする。</li> <li>・工事車両はAM8時半以降の出入りを原則とし、学校周囲での待機車両は禁止とする。</li> </ul>
 利用者（生徒/職員）動線		鉄板敷き（参考：1.5m x 6.0m）			
		交通誘導員		オレンジネット H1.0m	
工期中、工事関係者専用エリア				コーン・コーンバー程度	※本図は参考とし、請負者は受注後、施工手順等がわかるようマスター工事とともに「各工程仮設設計図」を速やかに作成し、監督員及び学校責任者の了承を得ること。


整理番号	注記		設計年月 2025.12	工事名称 新座市立大和田小学校屋内運動場解体工事	KA-07


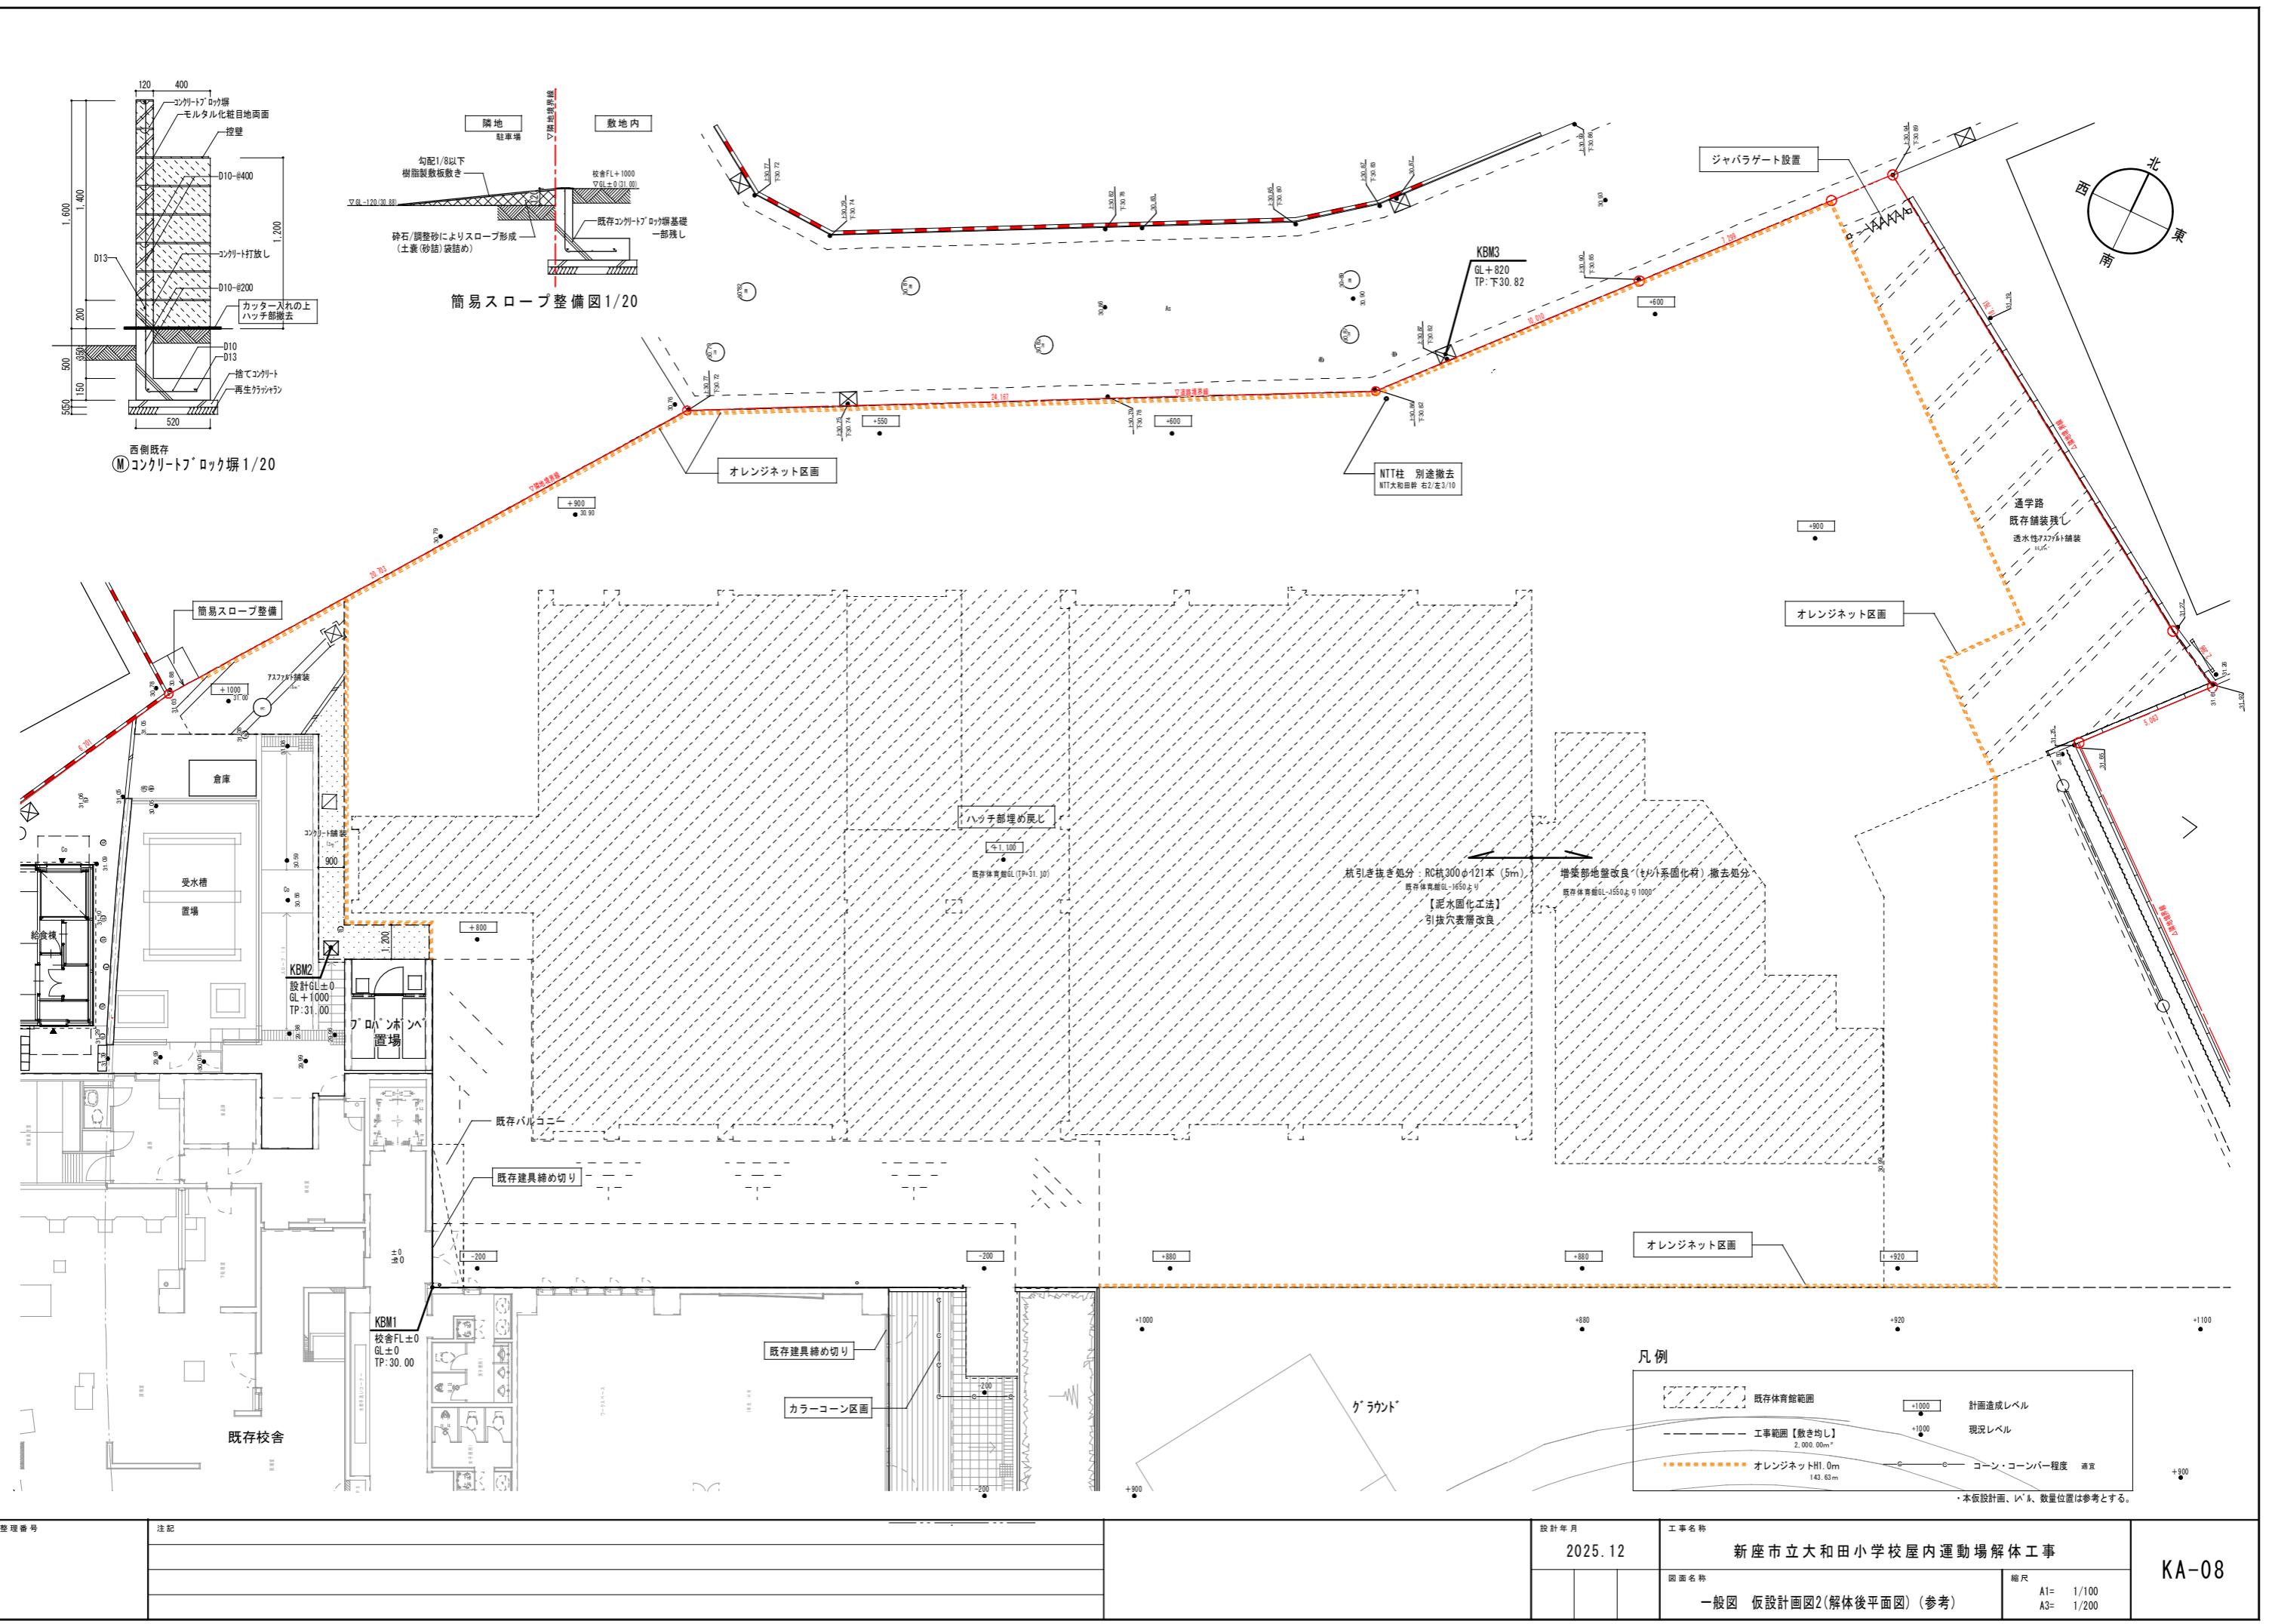




### 敷地概要

地名地番	埼玉県新座市大和田一丁目360番 他7筆
住居表示	埼玉県新座市大和田1-1-30
用途地域 (日影規制種別、 建築物高さ最高限度)	第1種住居地域 (通半) (60% - 200%) (日影(一)、高さ制限25m) 商業地域 (80% - 400%) (日影(二)、高さ制限25m)
防火地域等	防火地域等 第1種住居地域: 準防火地域 / 商業地域: 準防火地域 その他の地域 等: 高度地区指定なし
敷地面積	11,930.72m <sup>2</sup> 第1種住居地域: 10,915.88m <sup>2</sup> 商業地域: 1,014.84m <sup>2</sup>
前面道路	東側: 新座市道125号 [法第42条第1項第1号道路] 指定幅員6.0m 接道長さ41.476m 北側: 新座市道1261号 [法第42条第1項第1号道路] 指定幅員4.8m 接道なし 西側: 新座市道1260号 [法第42条第1項第1号道路] 指定幅員8.0m 接道長さ92.046m
道路斜線等	道路斜線: 勾配1.25、隣地斜線: 高さ20m+勾配1.25 北側斜線: 高さ10m+勾配1.25 道路斜線: 勾配1.25、隣地斜線: 高さ20m+勾配1.25
許容建築面積	61.70% 挙分 60×0.915 + 80×0.085 .. 建蔽率 61.70% 10,915.88 × 60% = 6,549.52 1,014.84 × 80% = 811.87 6,549.52 + 811.87 = 7,361.39 7,361.39 ÷ 11,930.72 = 0.61701
許容容積面積	217.00% 挙分 200×0.915 + 400×0.085 .. 容積率 217.01%
..	10,915.88 × 200% = 21,831.76 1,014.84 × 400% = 4,059.36 21,831.76 + 4,059.36 = 25,891.12 25,891.12 ÷ 11,930.72 = 2.1701

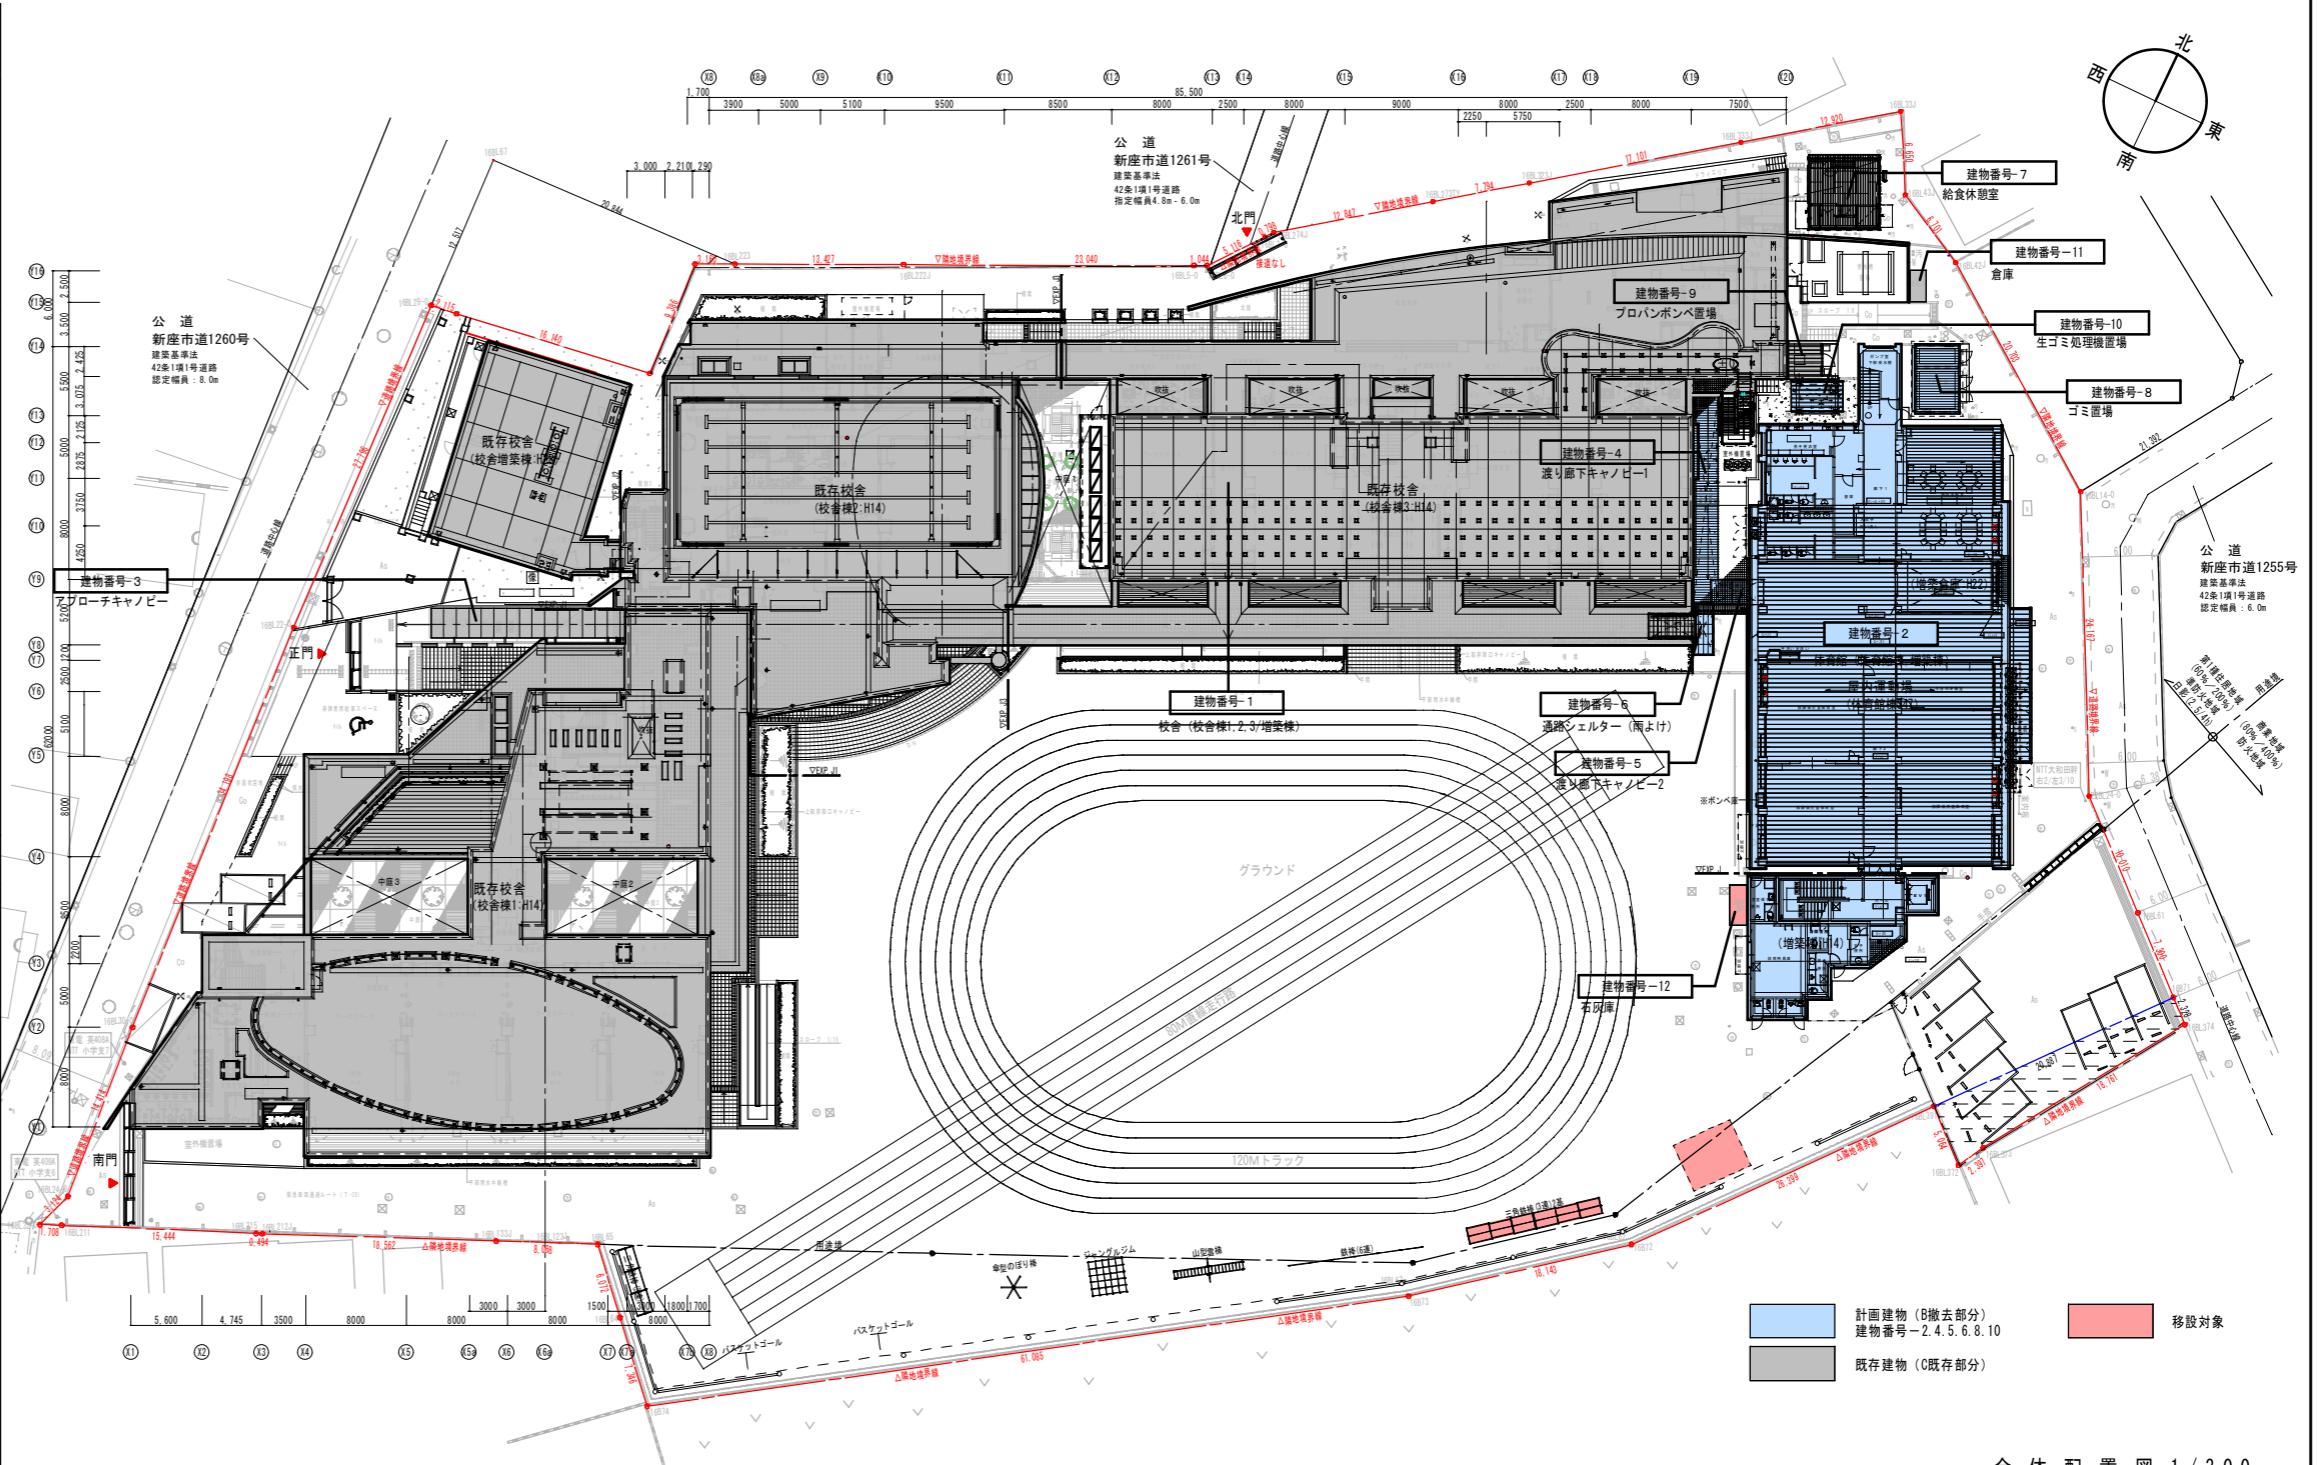

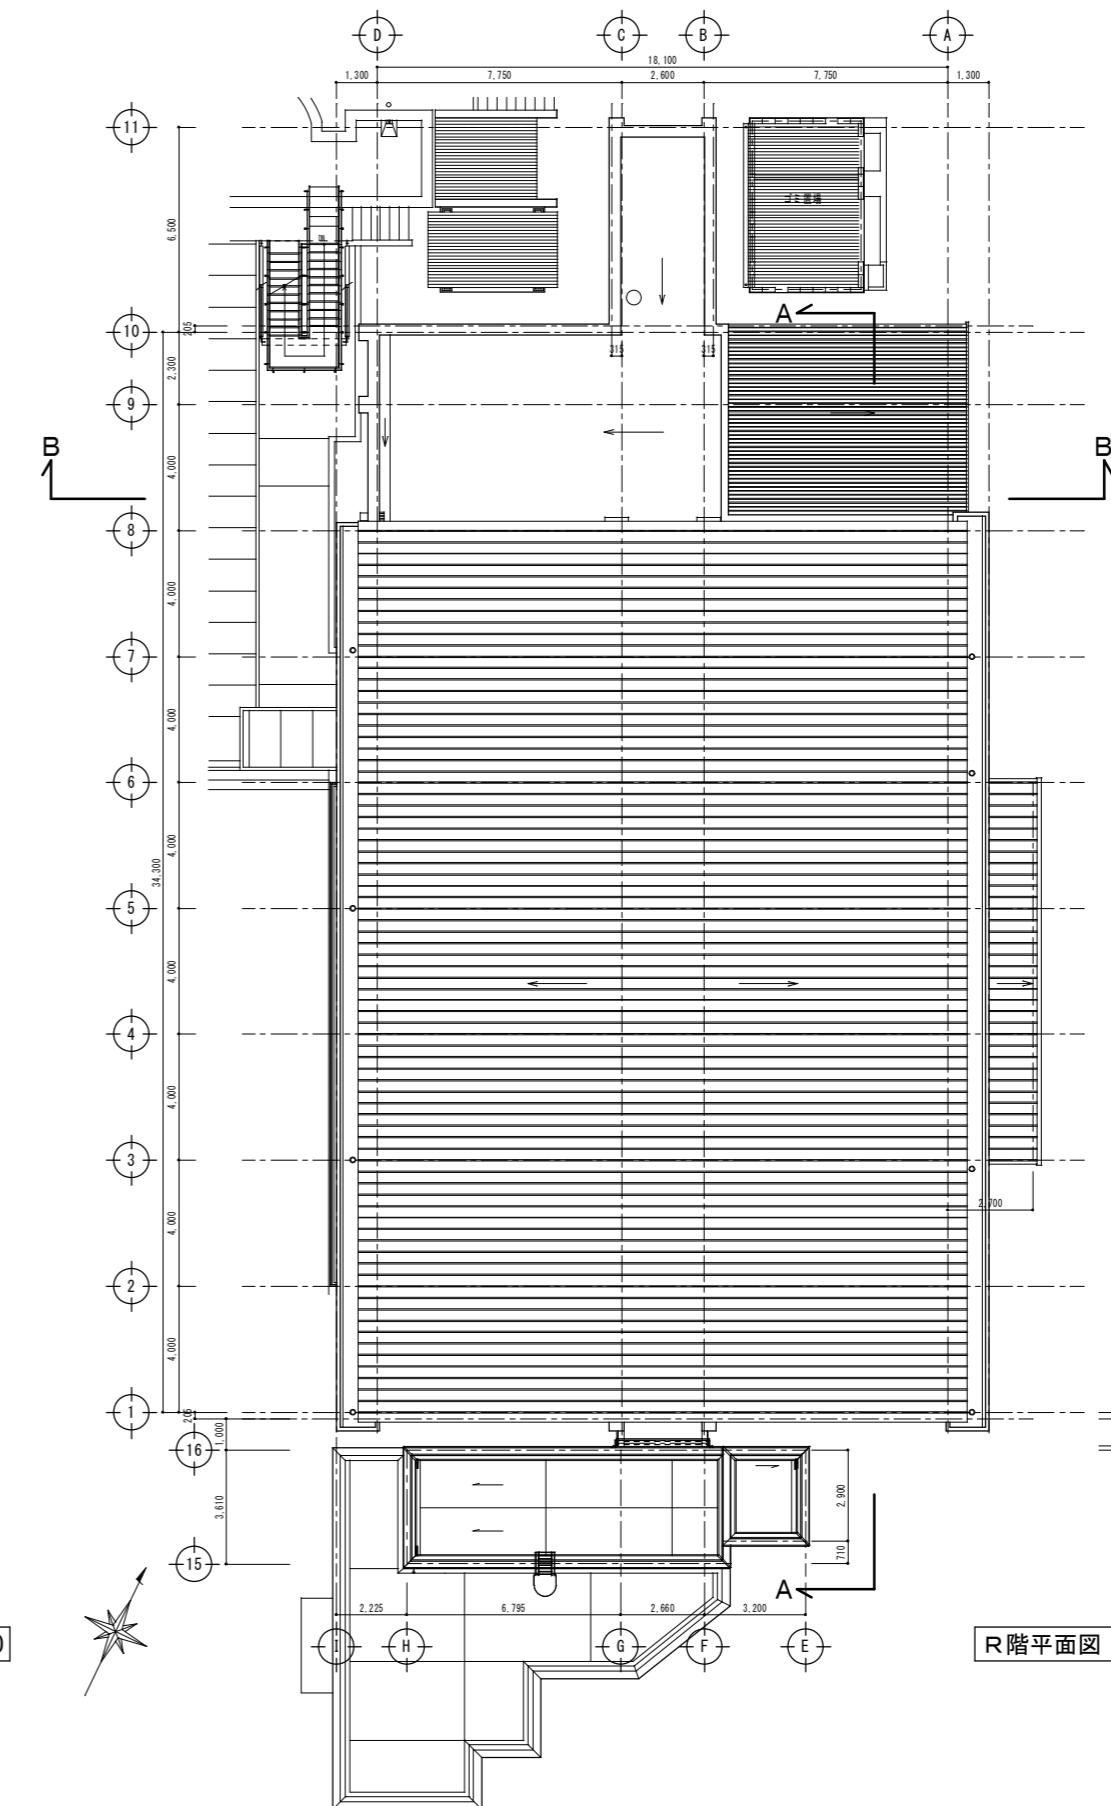
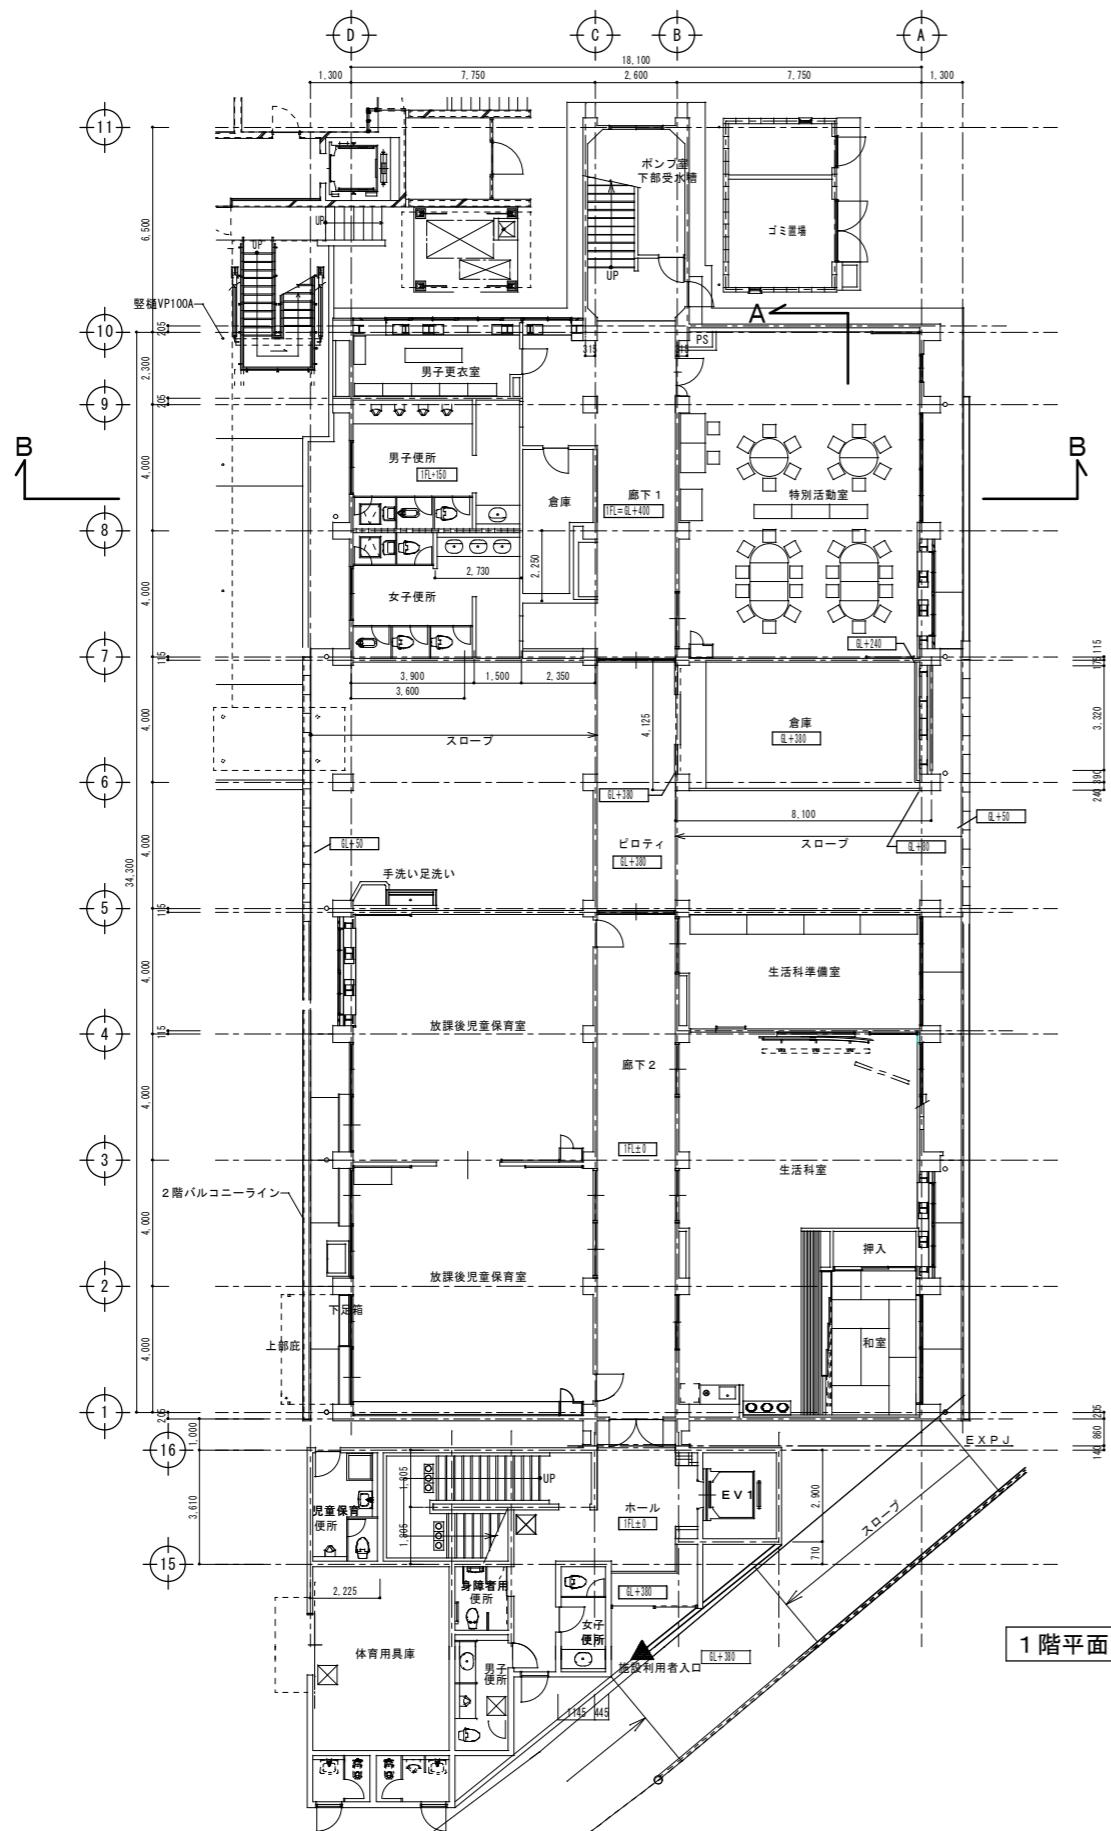


整理番号

注記	

設計年月	工事名称	縮尺		
		A1=	1/120	A3=
2025.12	新座市立大和田小学校屋内運動場解体工事			1/240
	図面名称			
	現況図 既存屋内運動場 1階・R階平面図			

KA-10

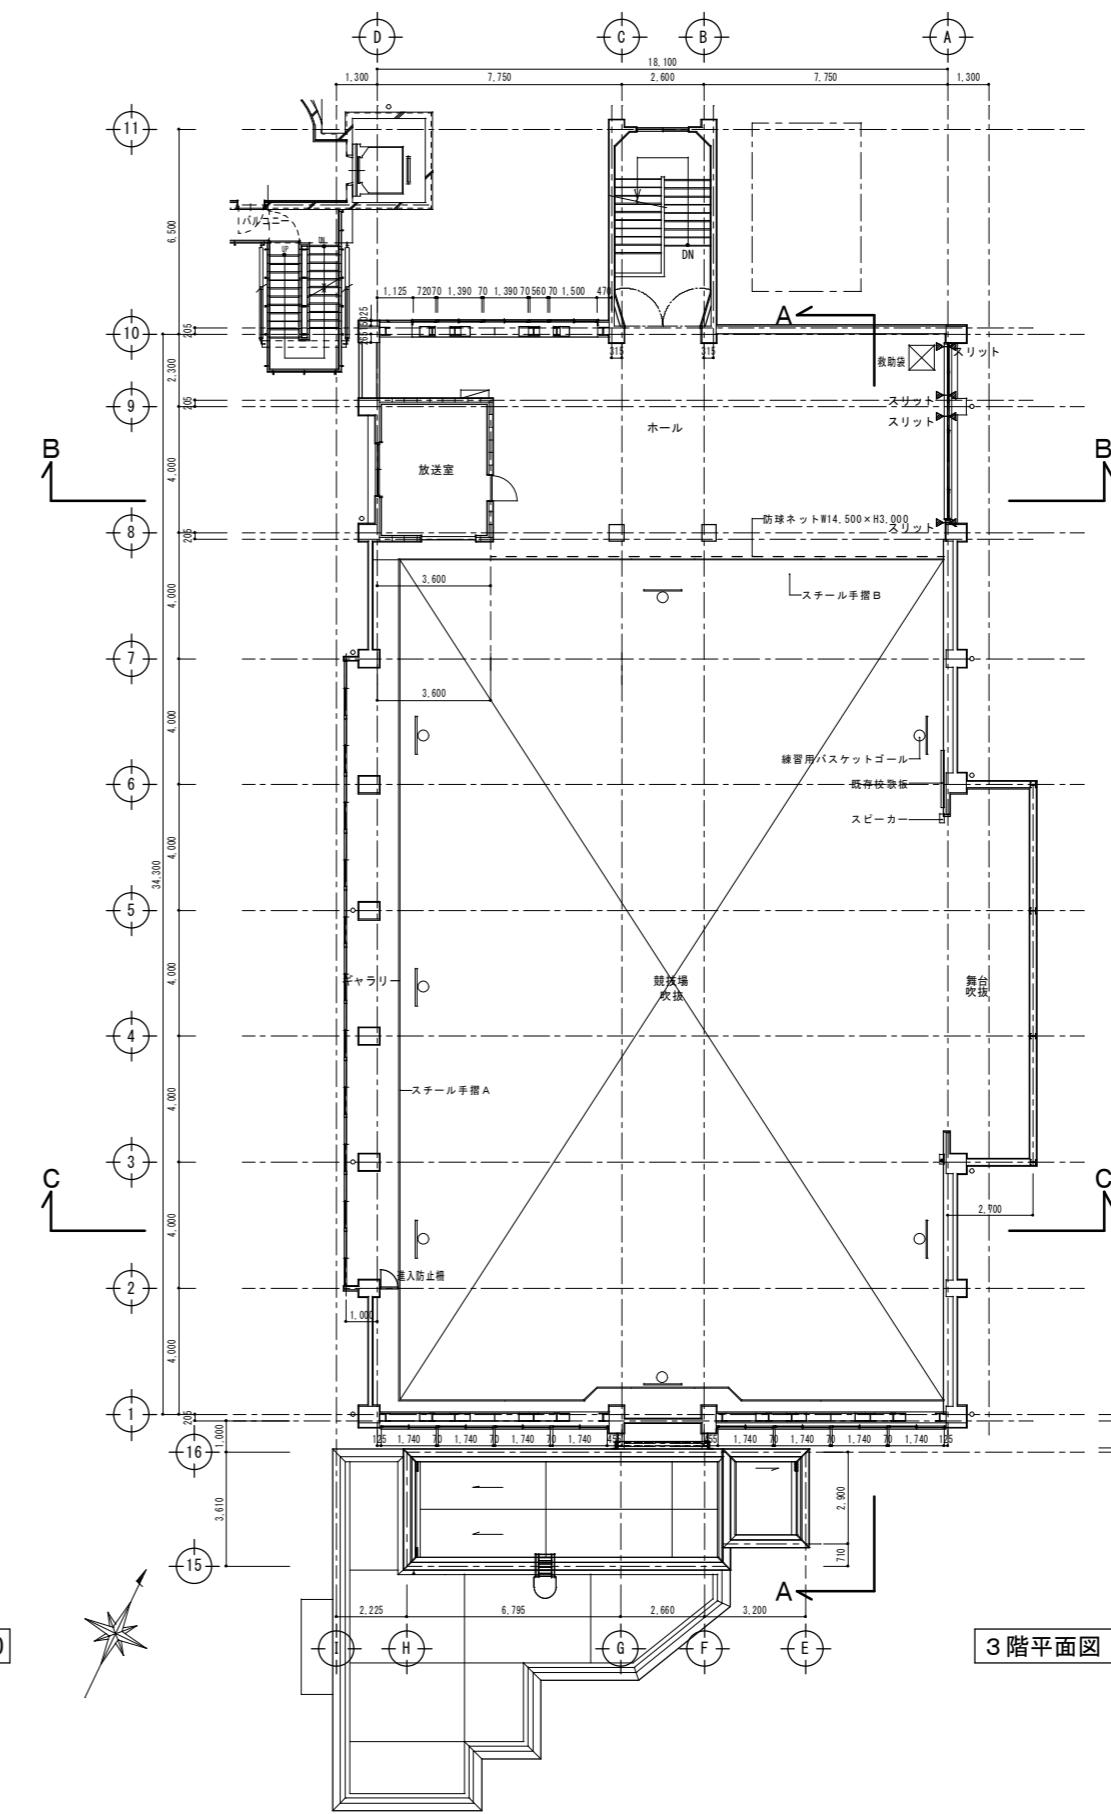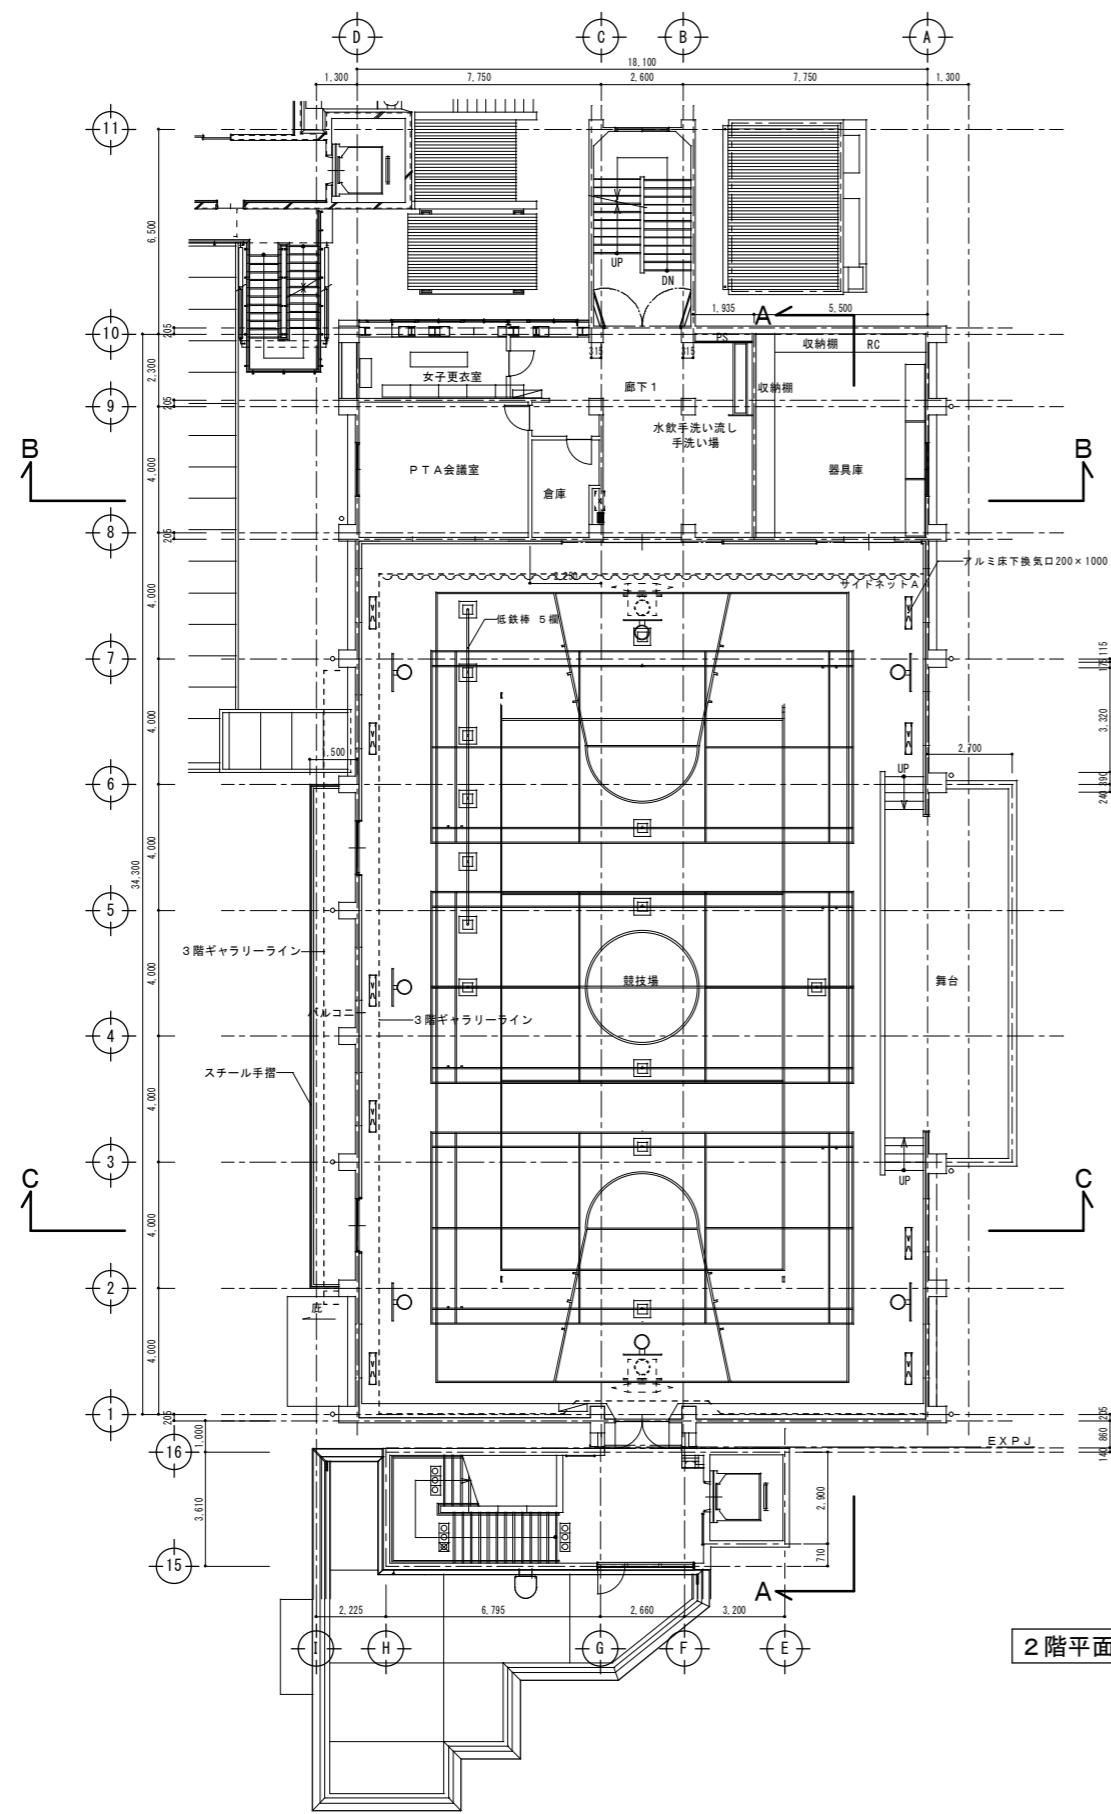





整理番号



整理番号	注記

設計年月	工事名称		
	2025.12		
図面名称	新座市立大和田小学校屋内運動場解体工事		
現況図 既存屋内運動場 2階・3階平面図			

縮尺	A1= 1/120
	A3= 1/240

KA-11

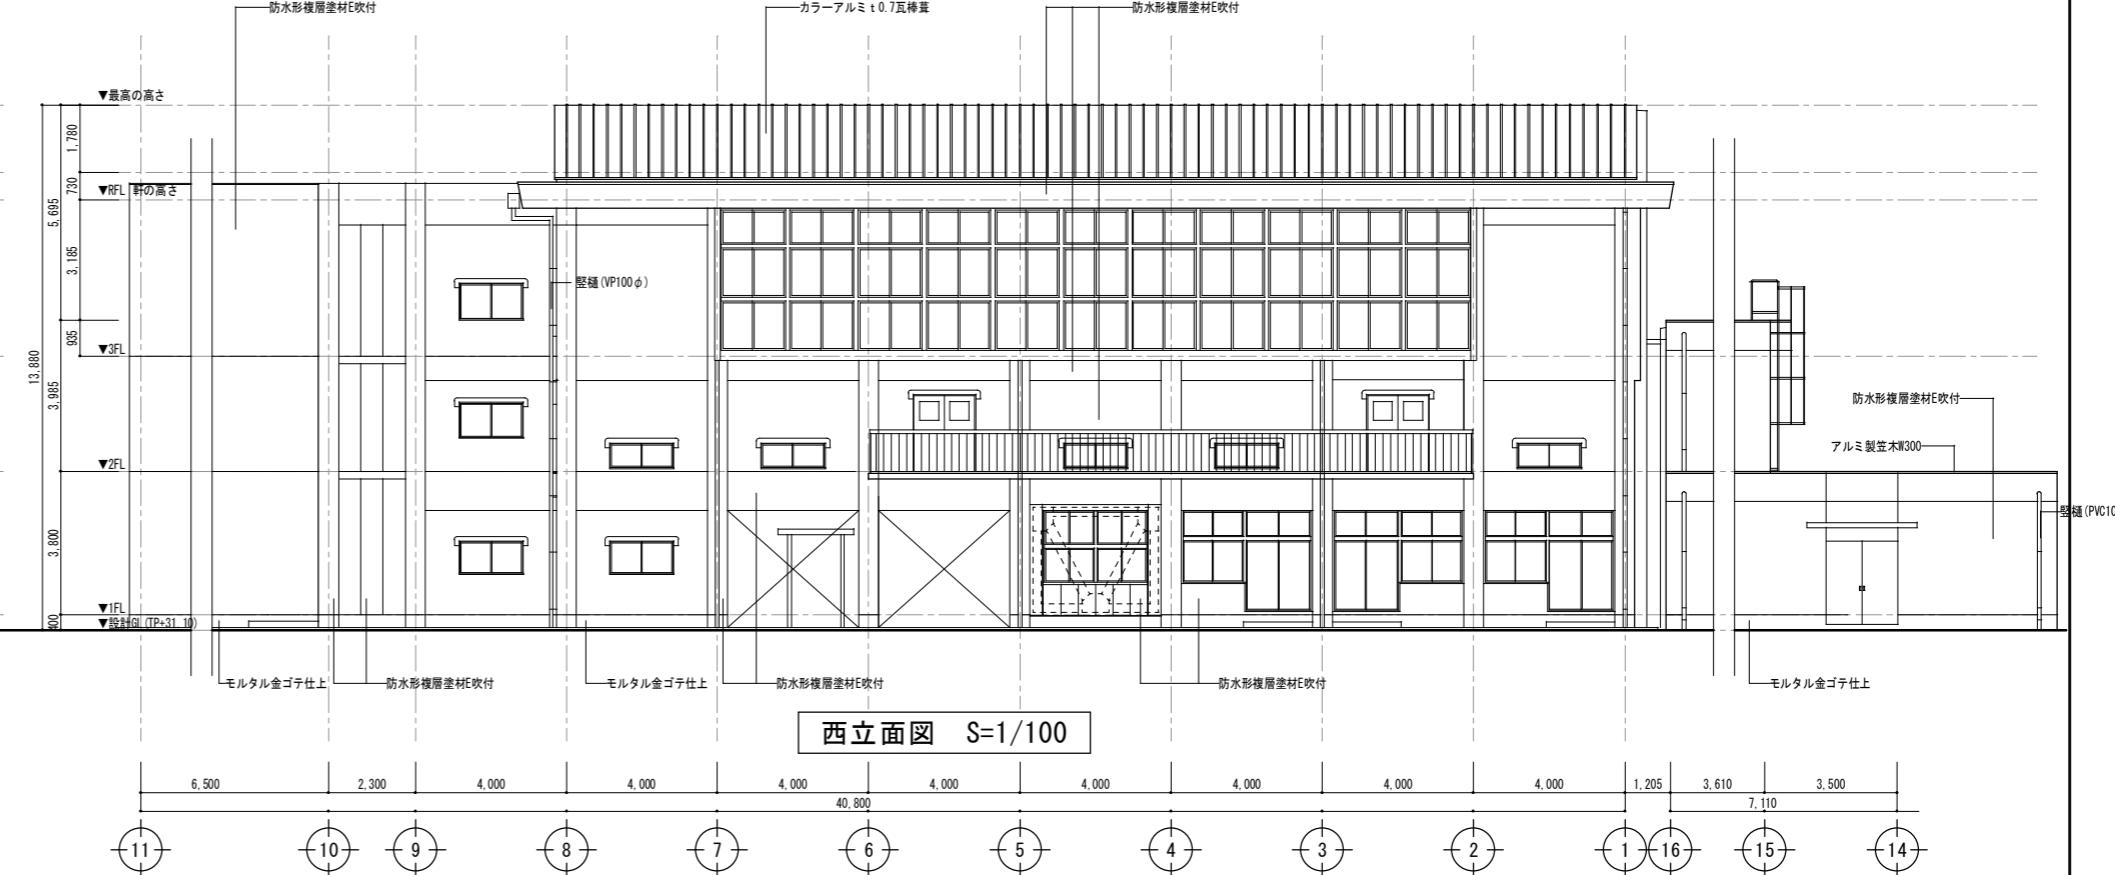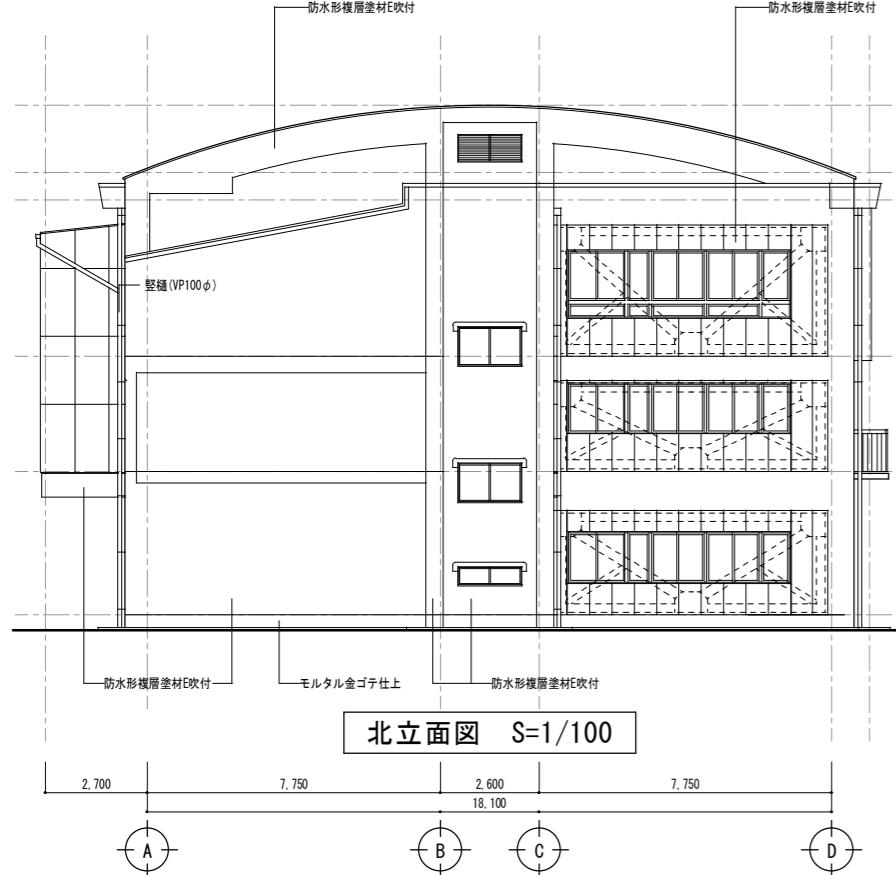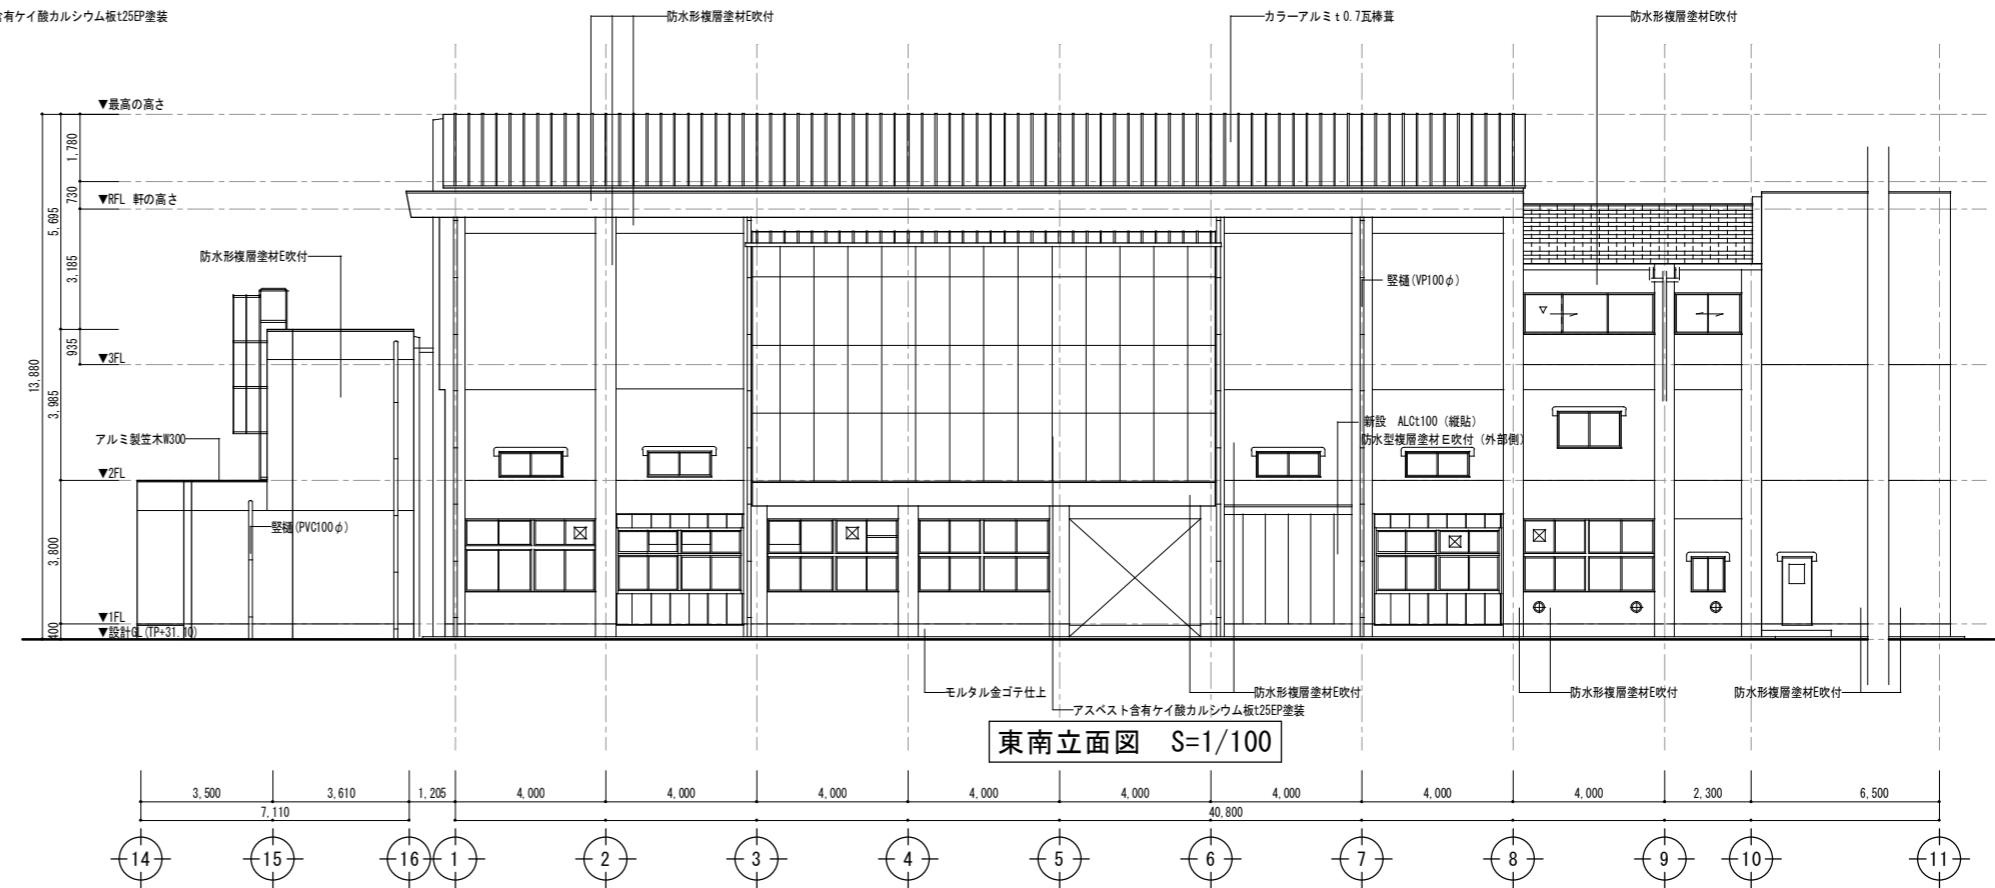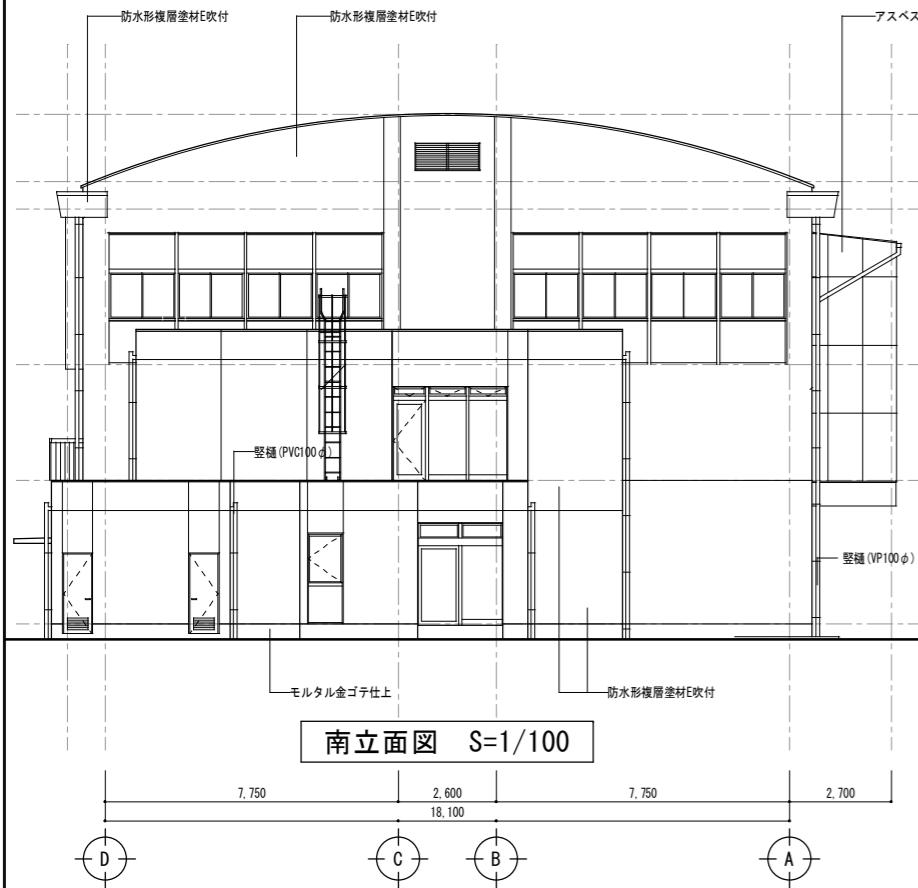

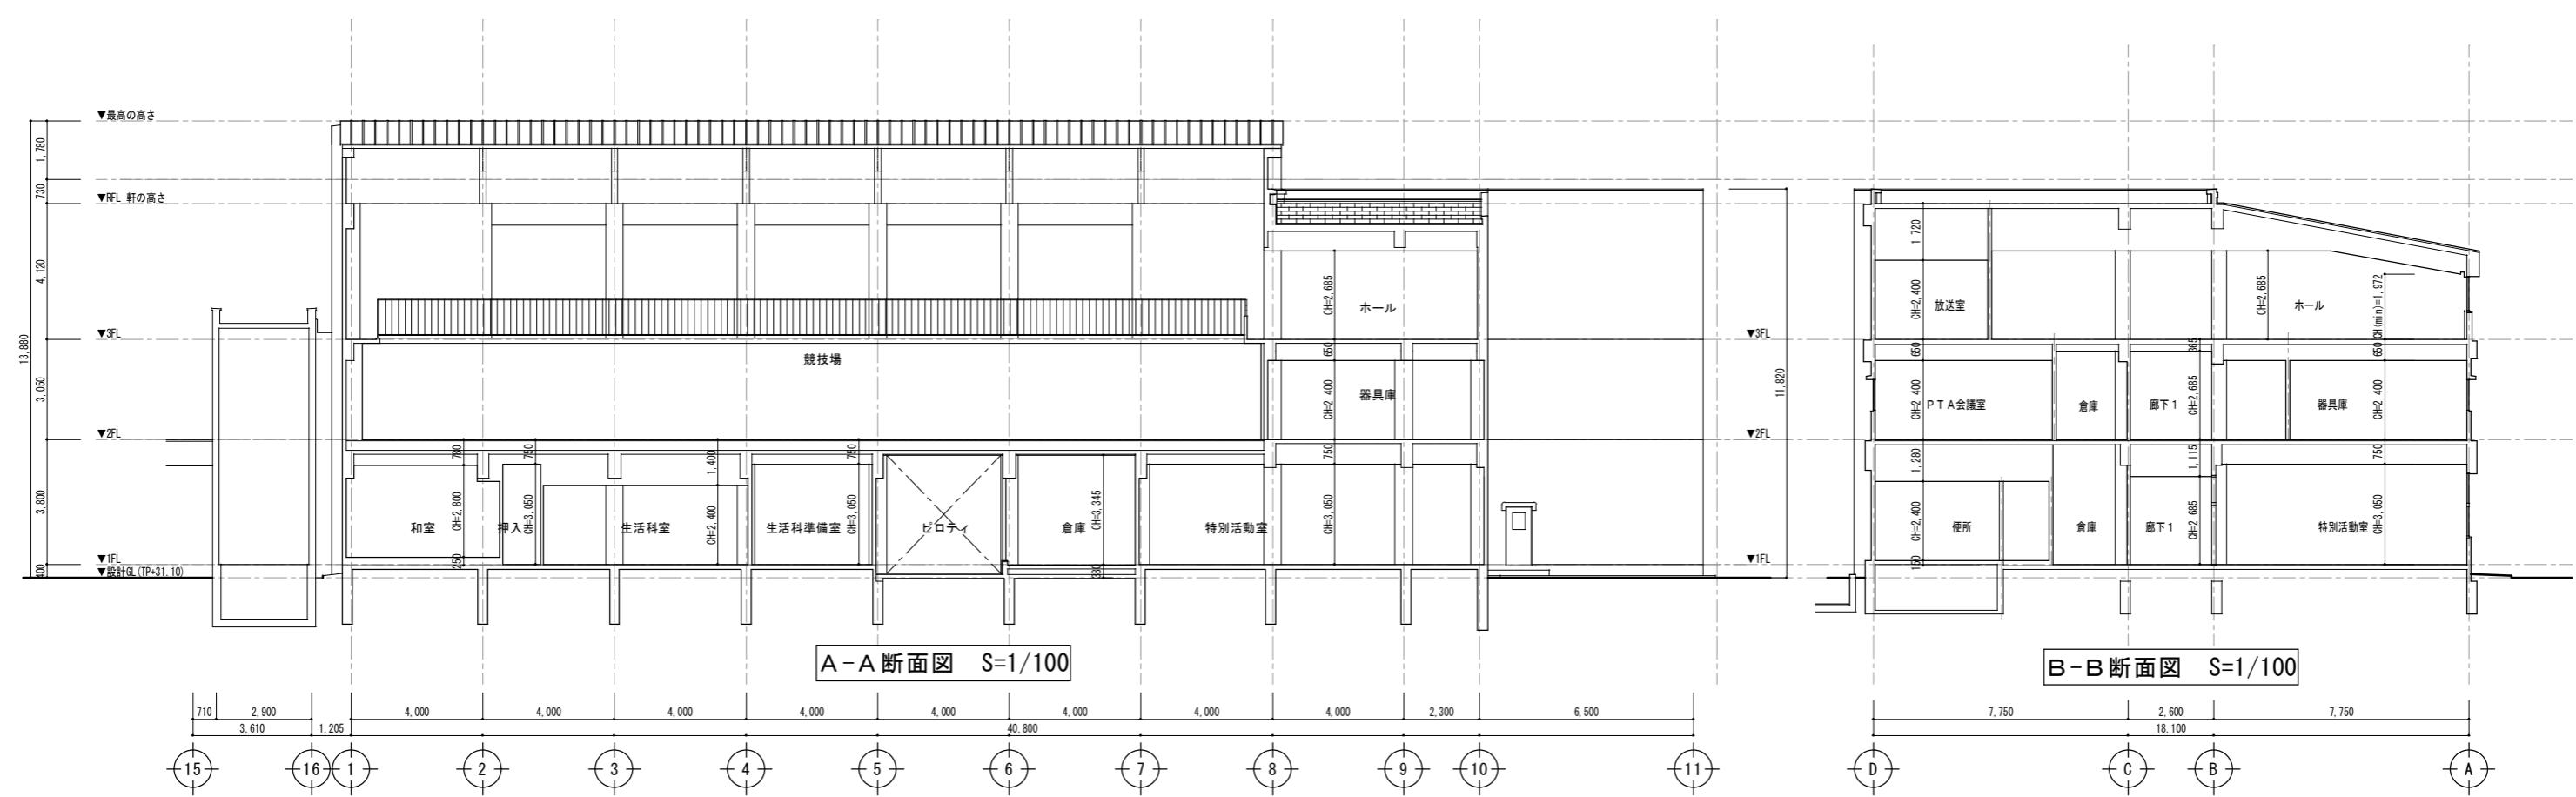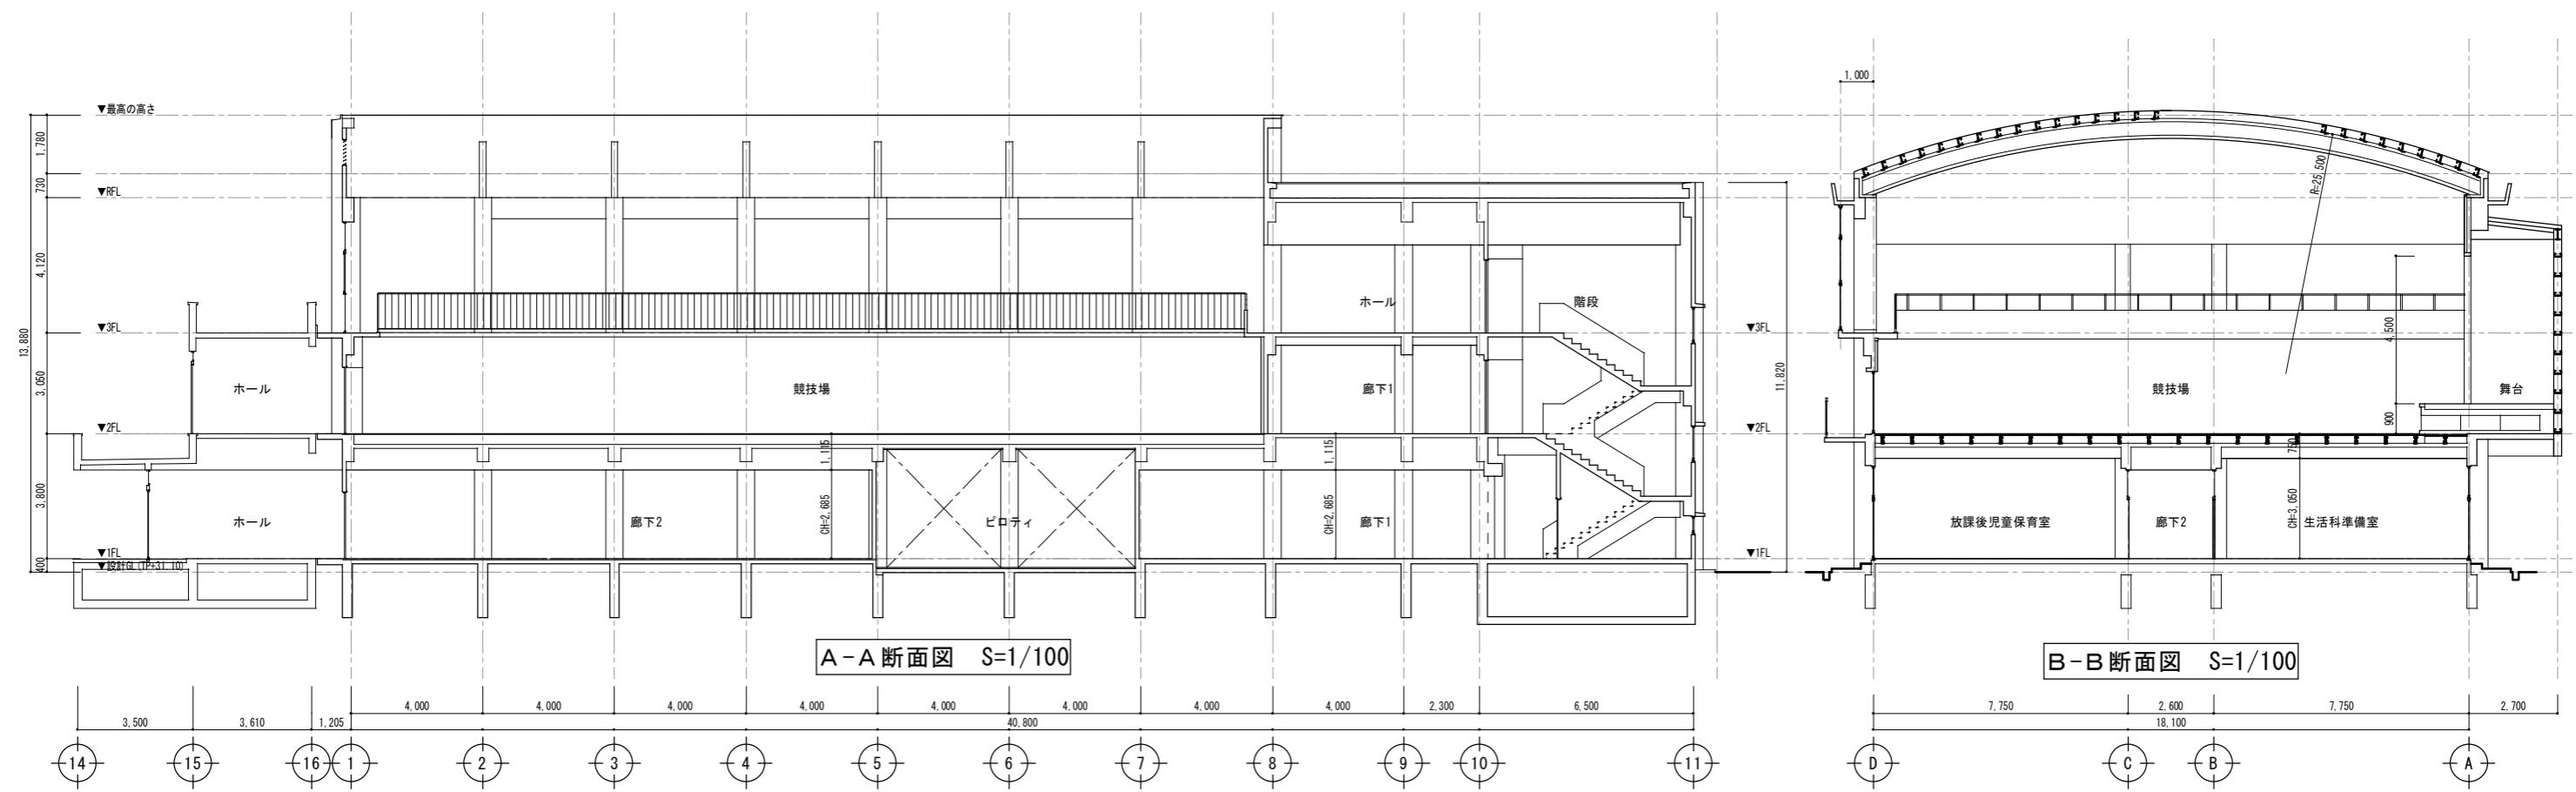


整理番号

注記

設計年月 2025.12	工事名称 新座市立大和田小学校屋内運動場解体工事	縮尺 A1= 1/100 A3= 1/200	KA-13


現況図 既存屋内運動場 断面図

整理番号	注記		設計年月		工事名称		KA-14	
			2025.12		新座市立大和田小学校屋内運動場解体工事			
			前面名称					
			新築工事時 仕上表 (S48)		縮尺	A1= NON A3= NON		

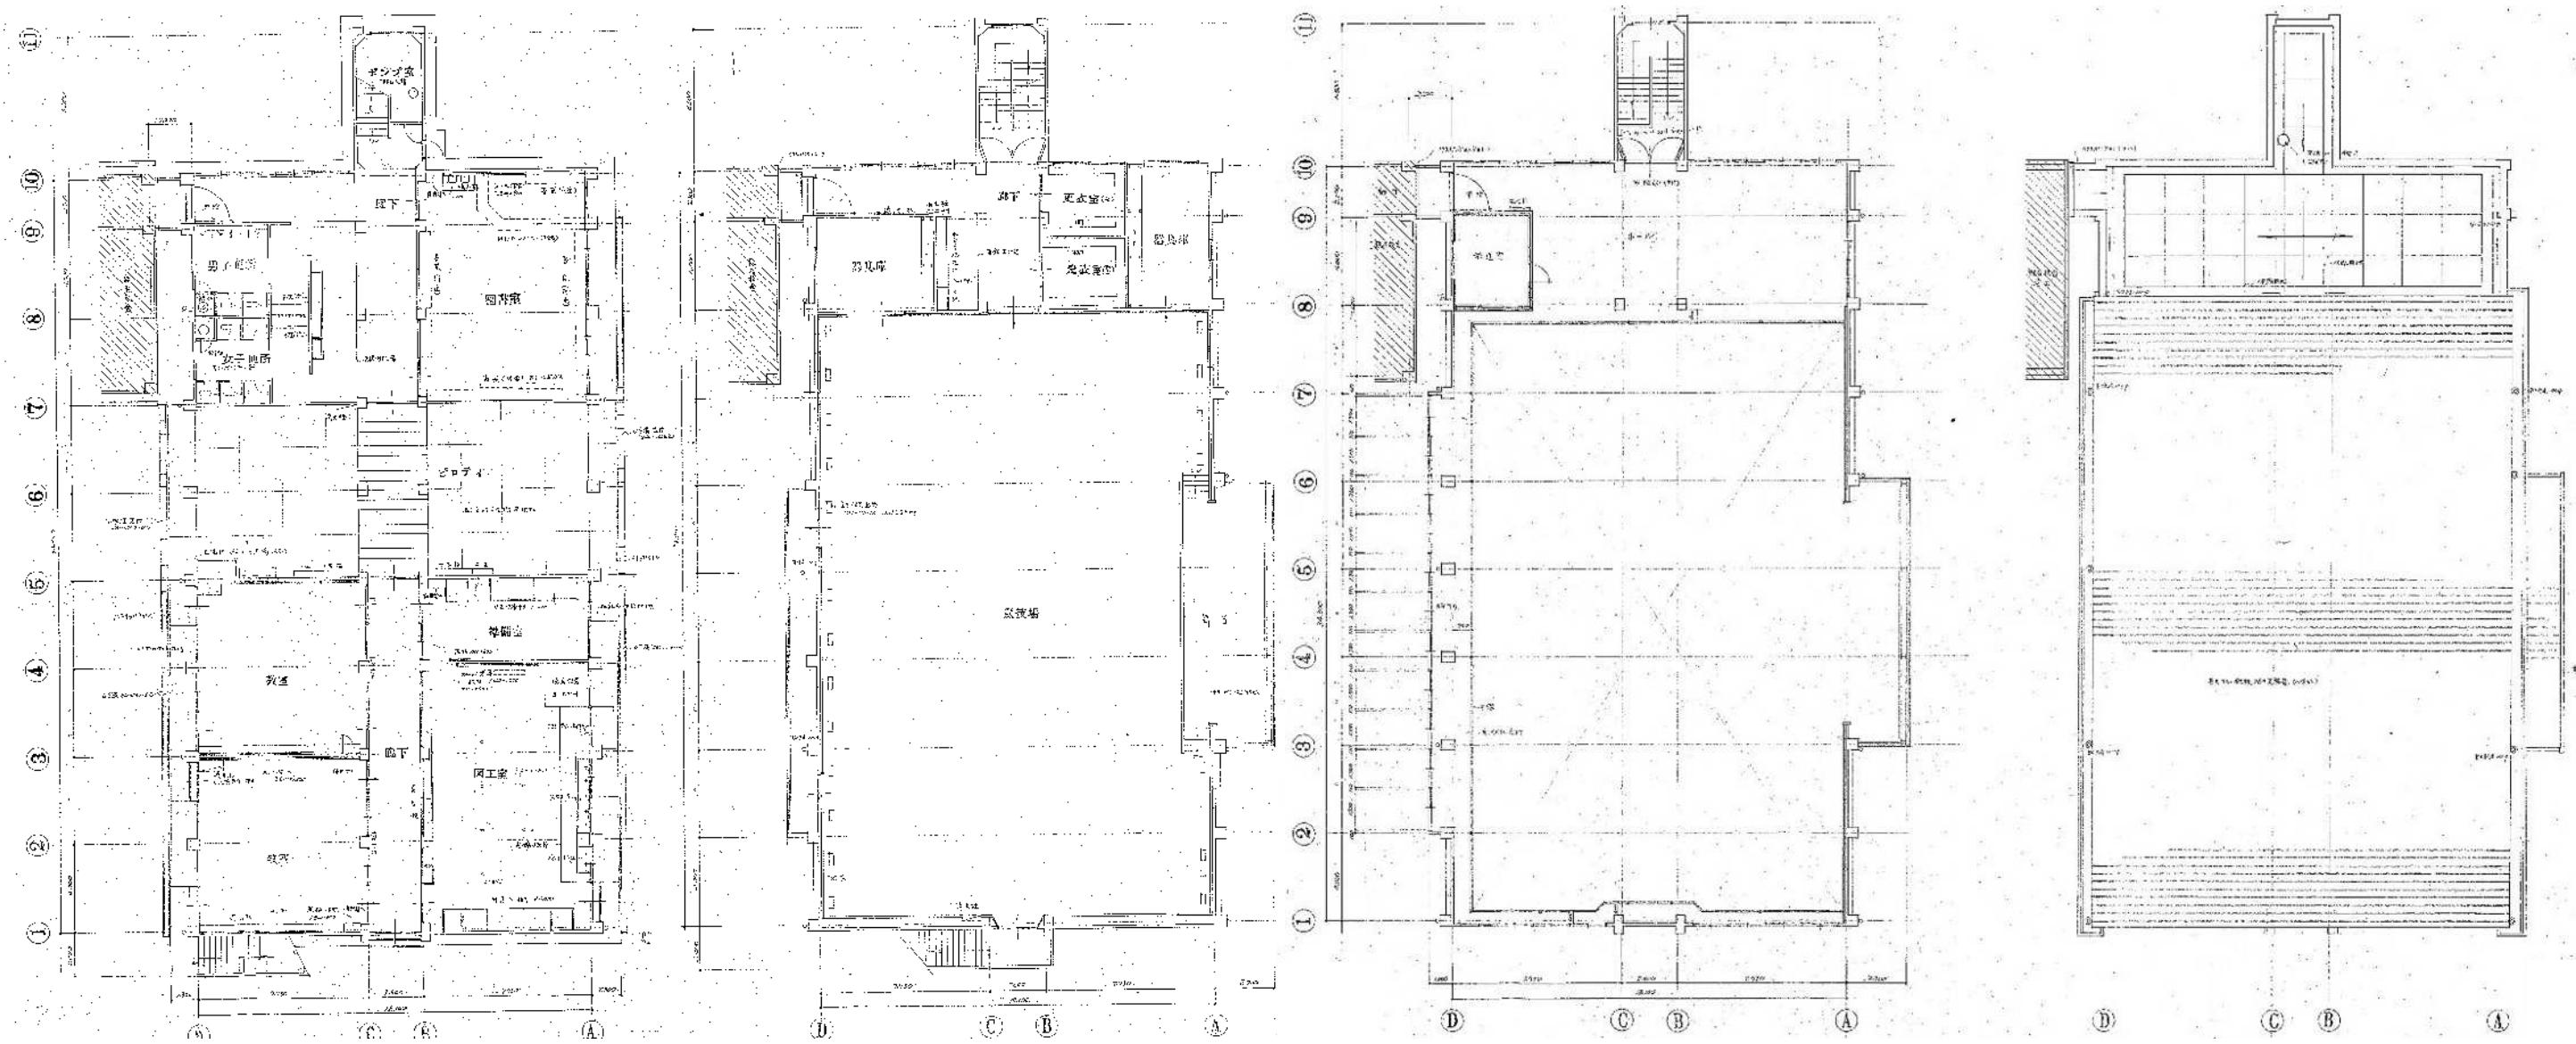


整理番号	注記		設計年月 2025.12	工事名称 新座市立大和田小学校屋内運動場解体工事	図面名称 新築工事時 平面図 (S48)	縮尺 A1= 1/150 A3= 1/300

KA-15

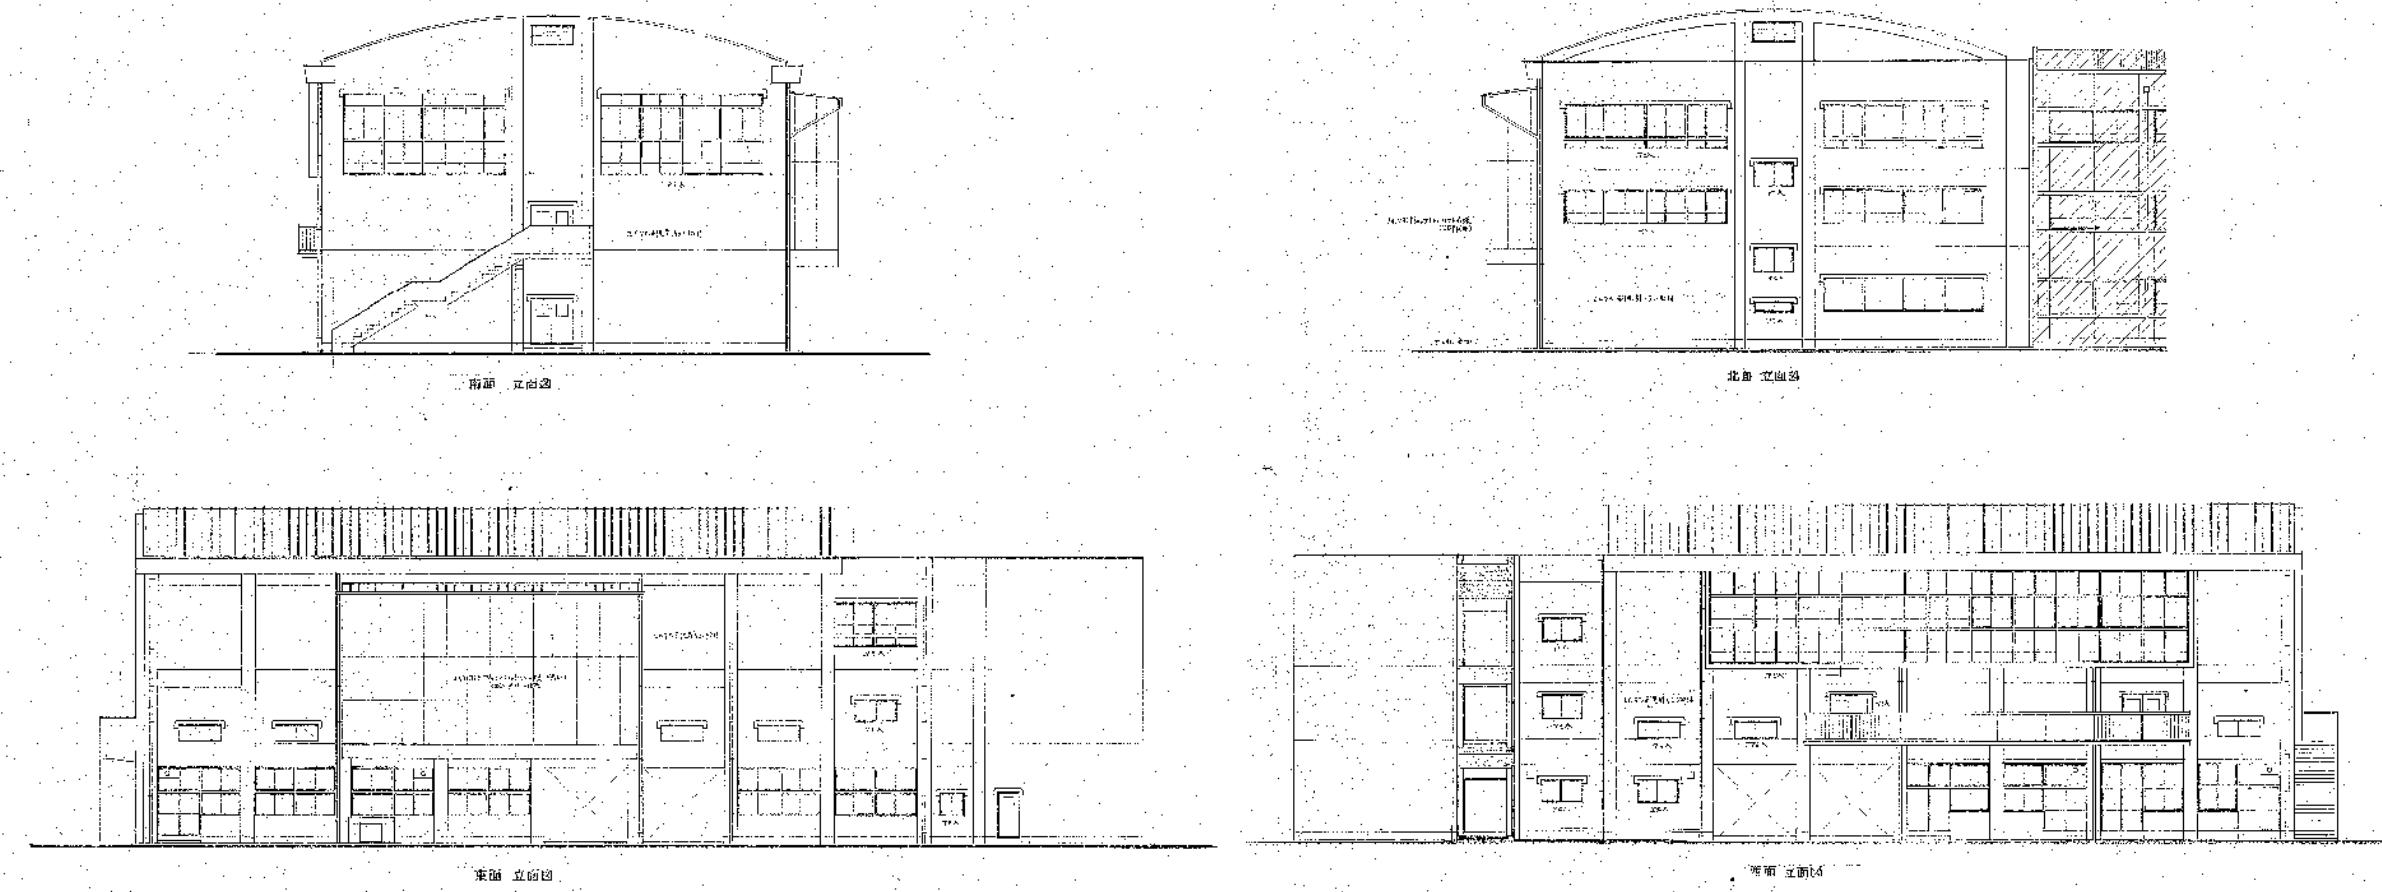


整理番号	注記		設計年月 2025.12	工事名称	圖面名称 新築工事時 立面図 (S48)	縮尺 A1= 1/150 A3= 1/300	KA-16

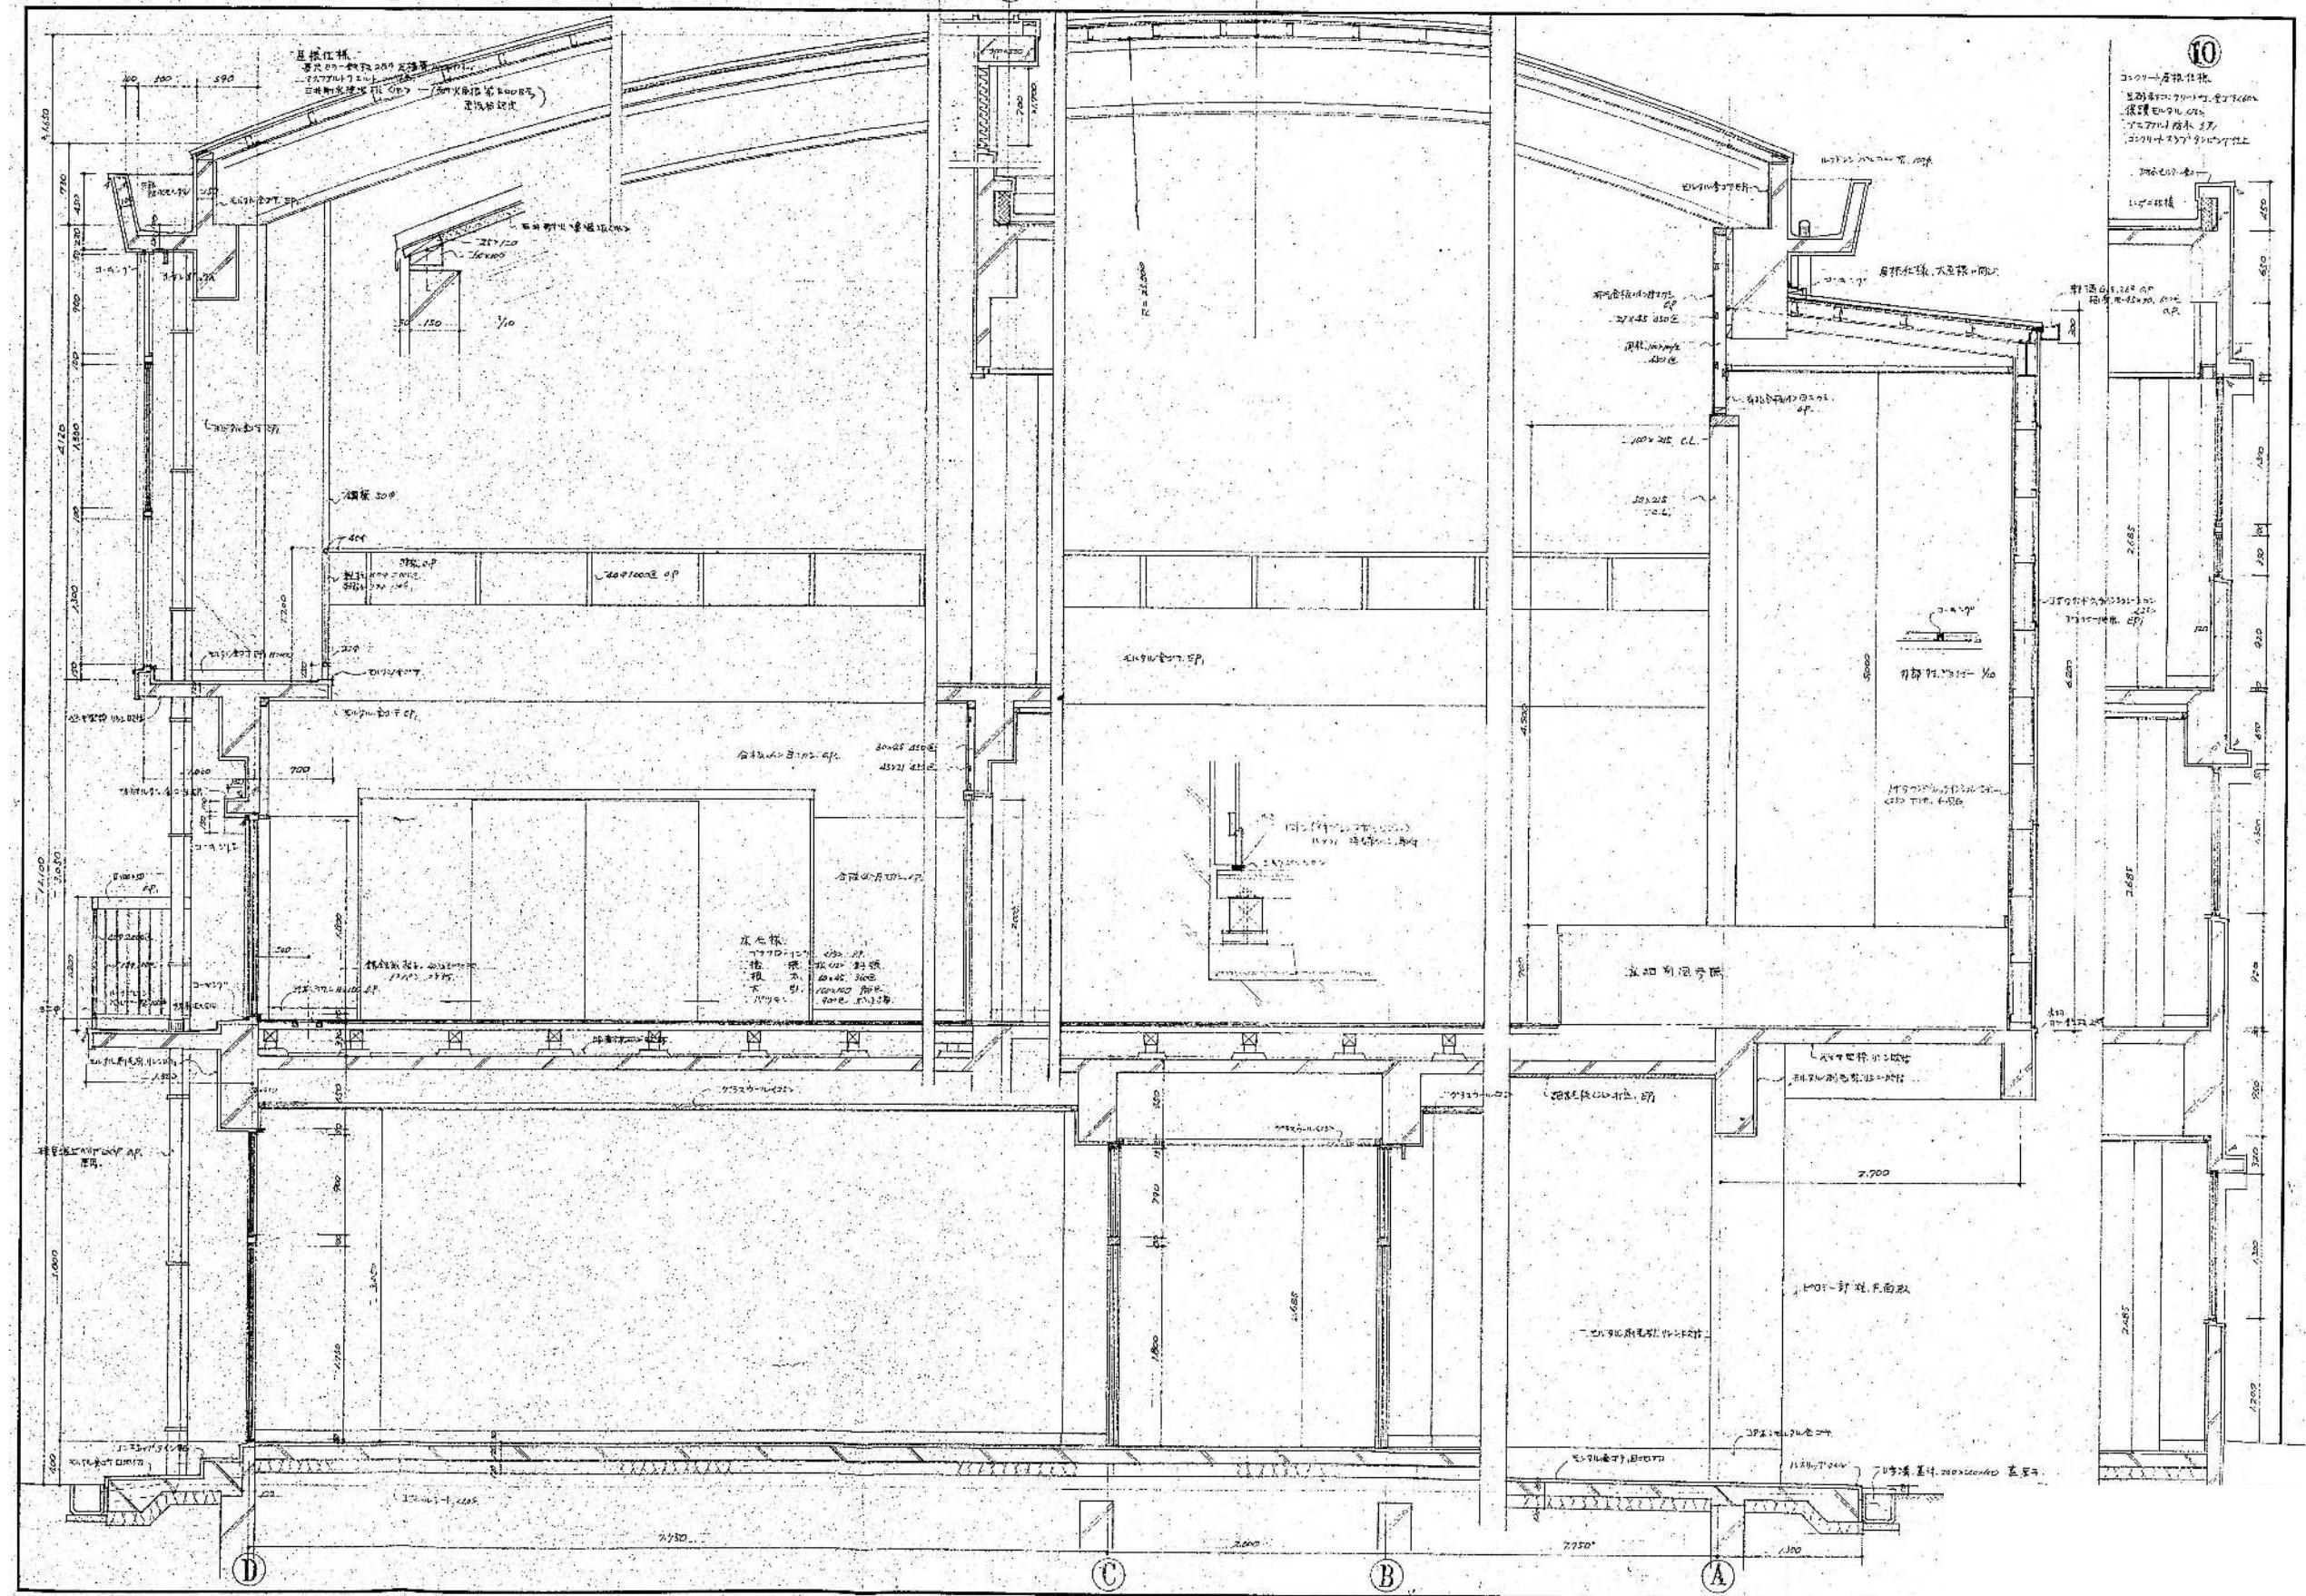

整理番号	注記		設計年月	工事名称		図面名称	縮尺
				2025.12			
						新座市立大和田小学校屋内運動場解体工事	A1= 1/30
						新築工事時 矩計詳細図 (S48)	A3= 1/60

KA-17

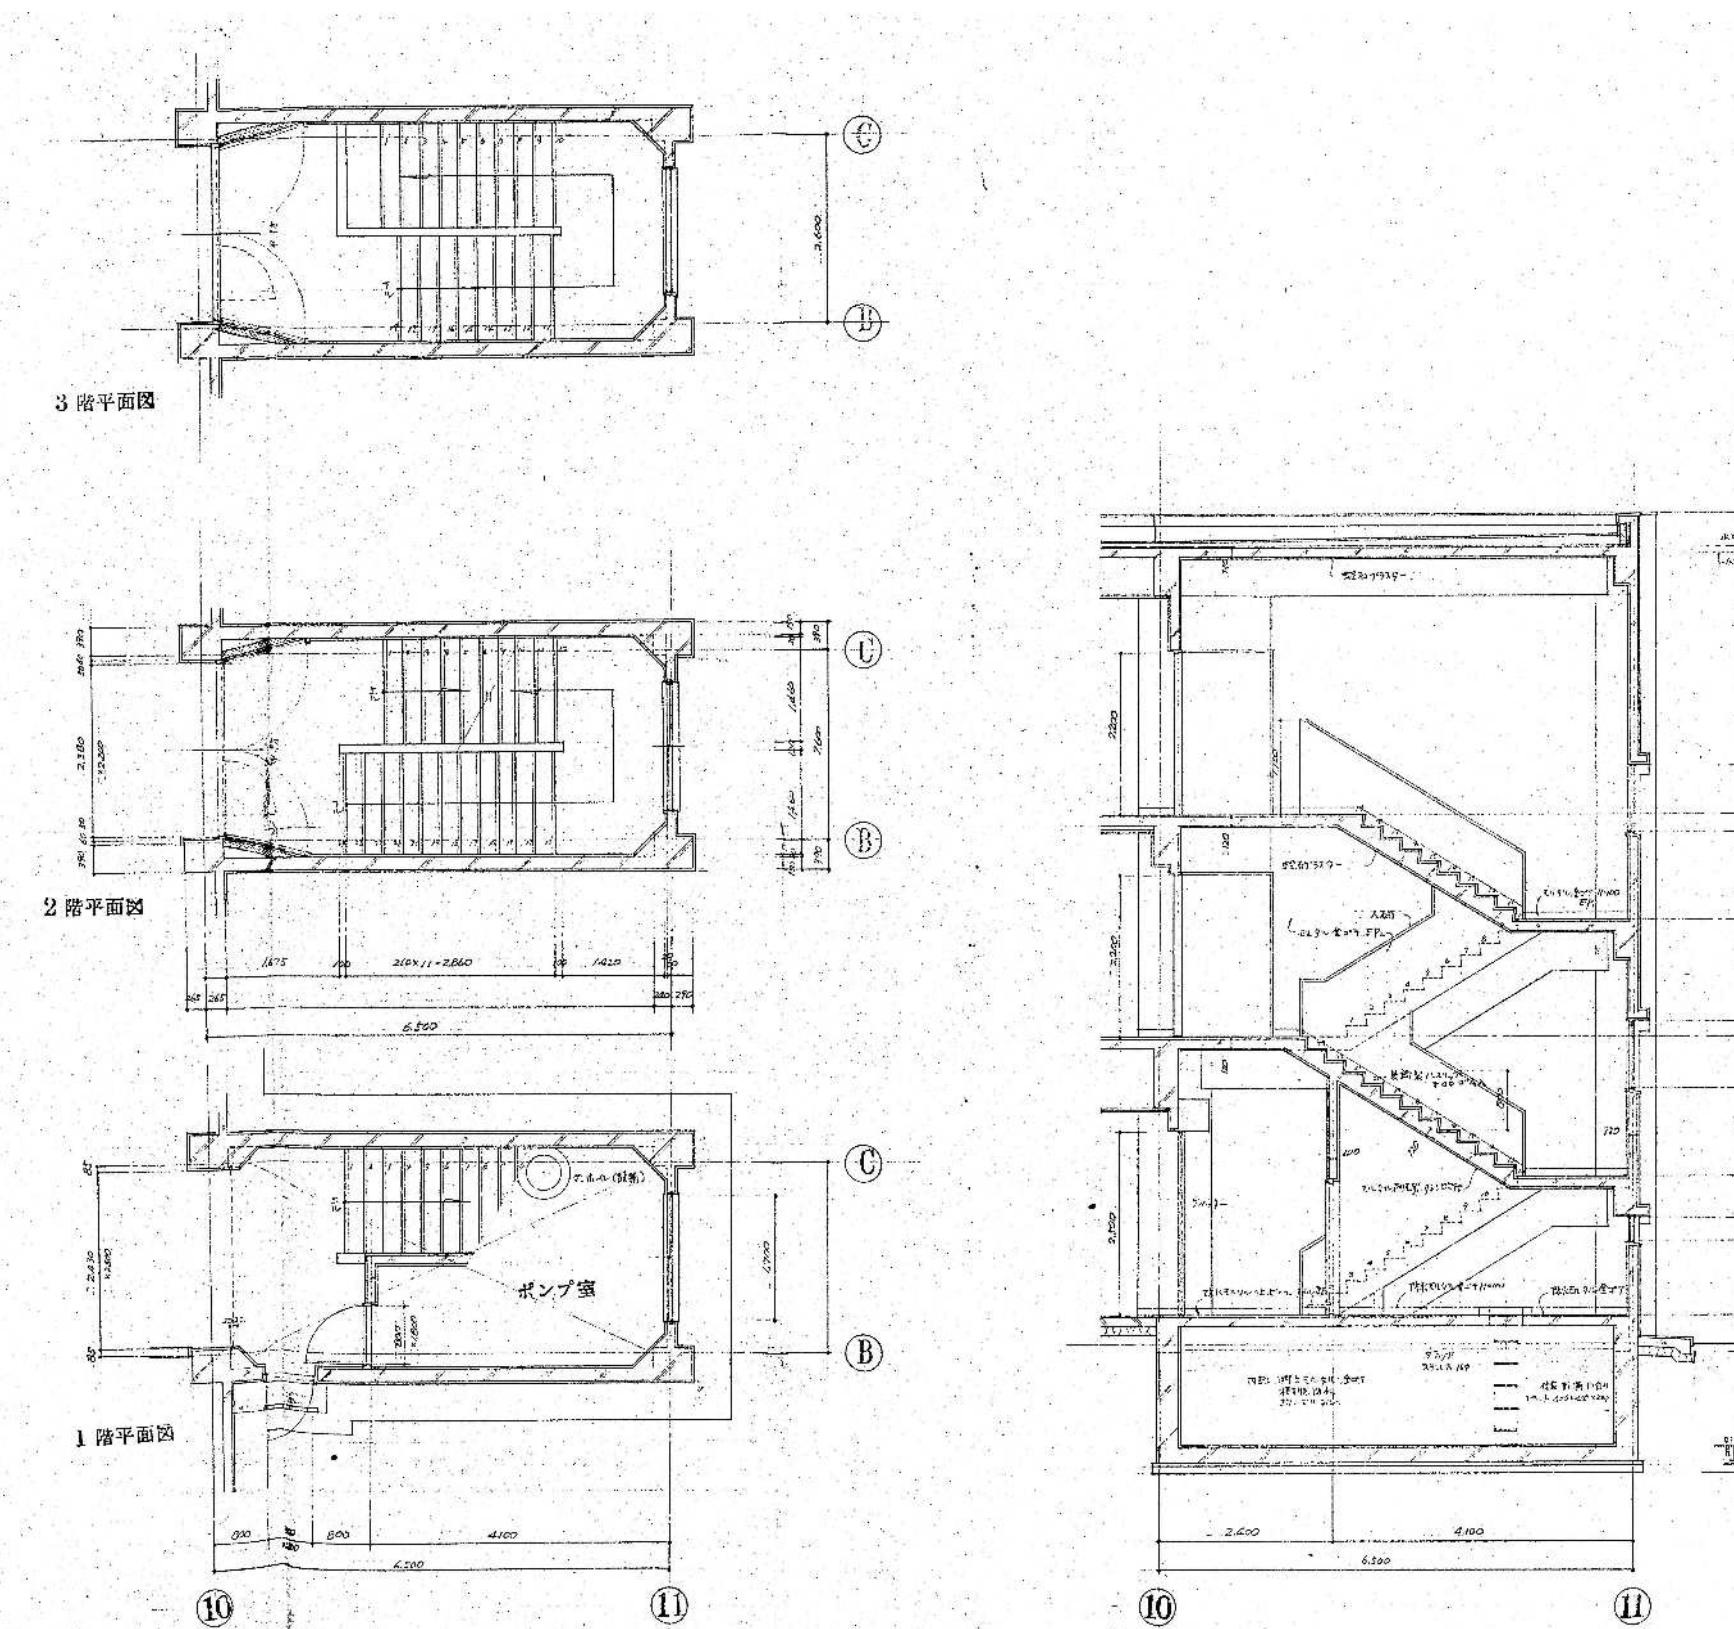

整理番号

注記


設計年月  
2025.12工事名称  
新座市立大和田小学校屋内運動場解体工事

図面名称

新築工事時 階段詳細図 (S48)

縮尺  
A1= 1/50  
A3= 1/100

KA-18

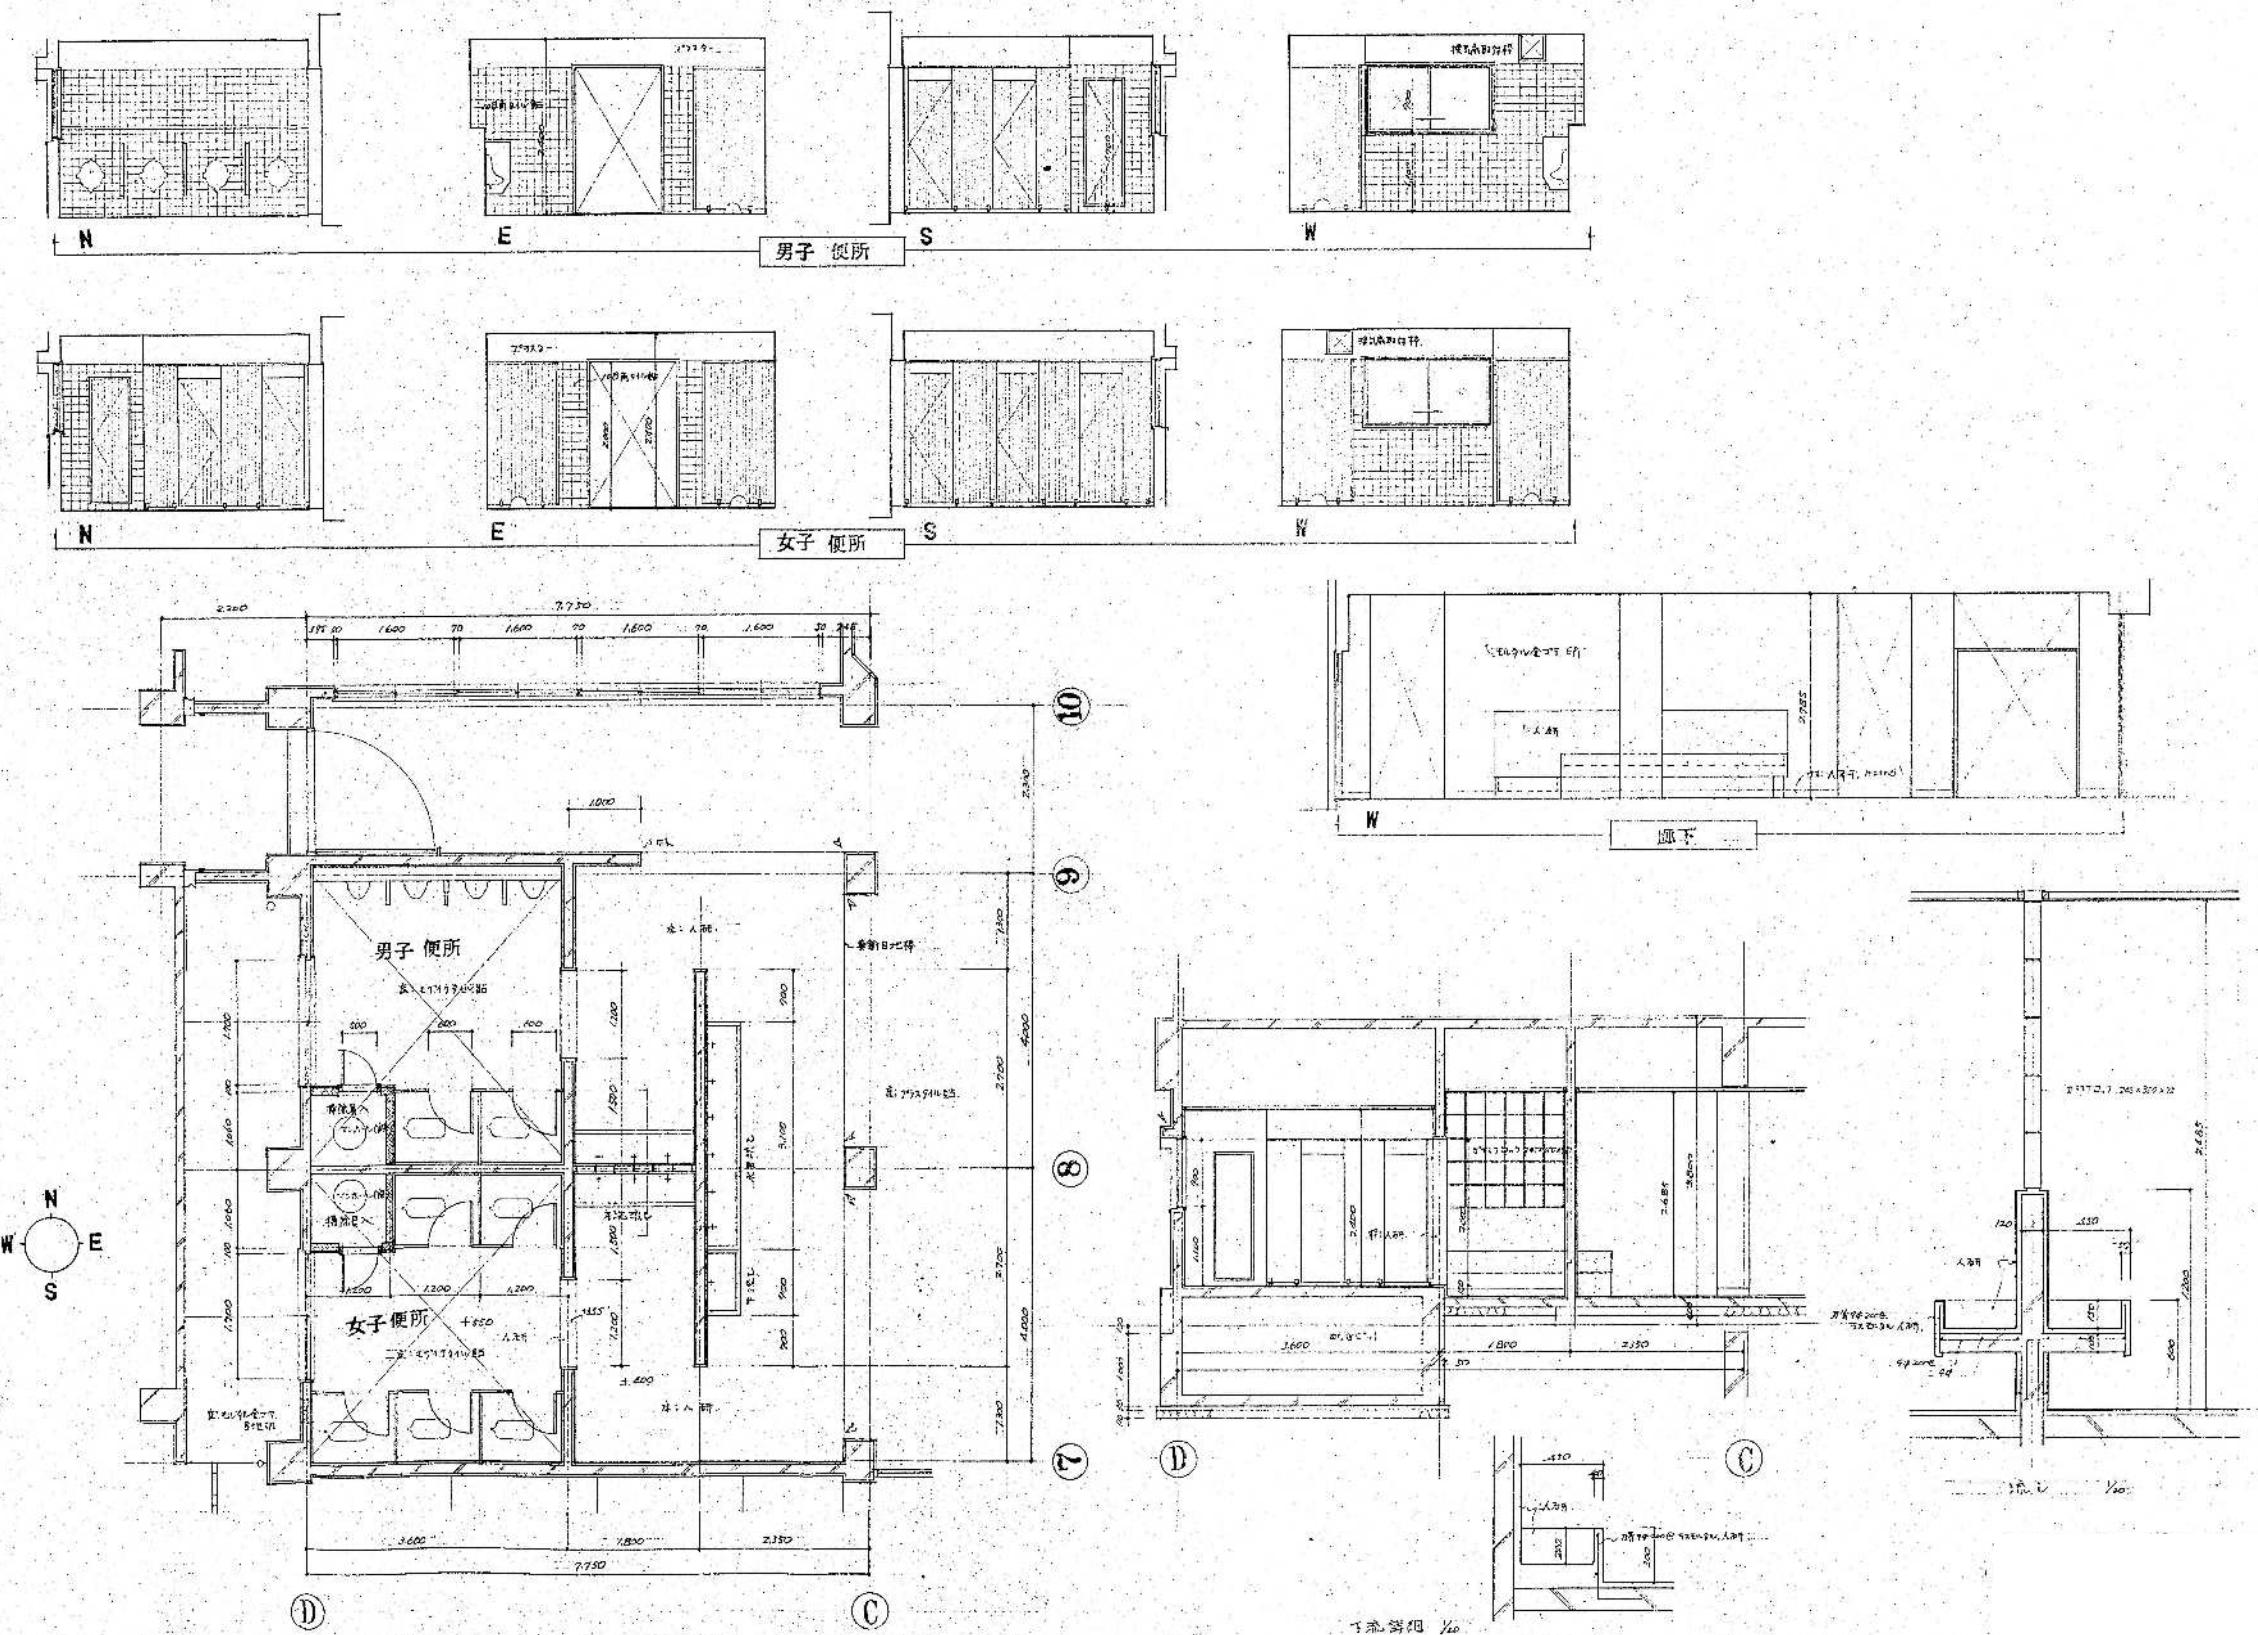

整理番号

注記

設計年月

2025.12

工事名称


新座市立大和田小学校屋内運動場解体工事

図面名称


新築工事時 便所詳細図1 (S48)


A1= 1/50, 1/20  
A3= 1/100, 1/40

KA-19

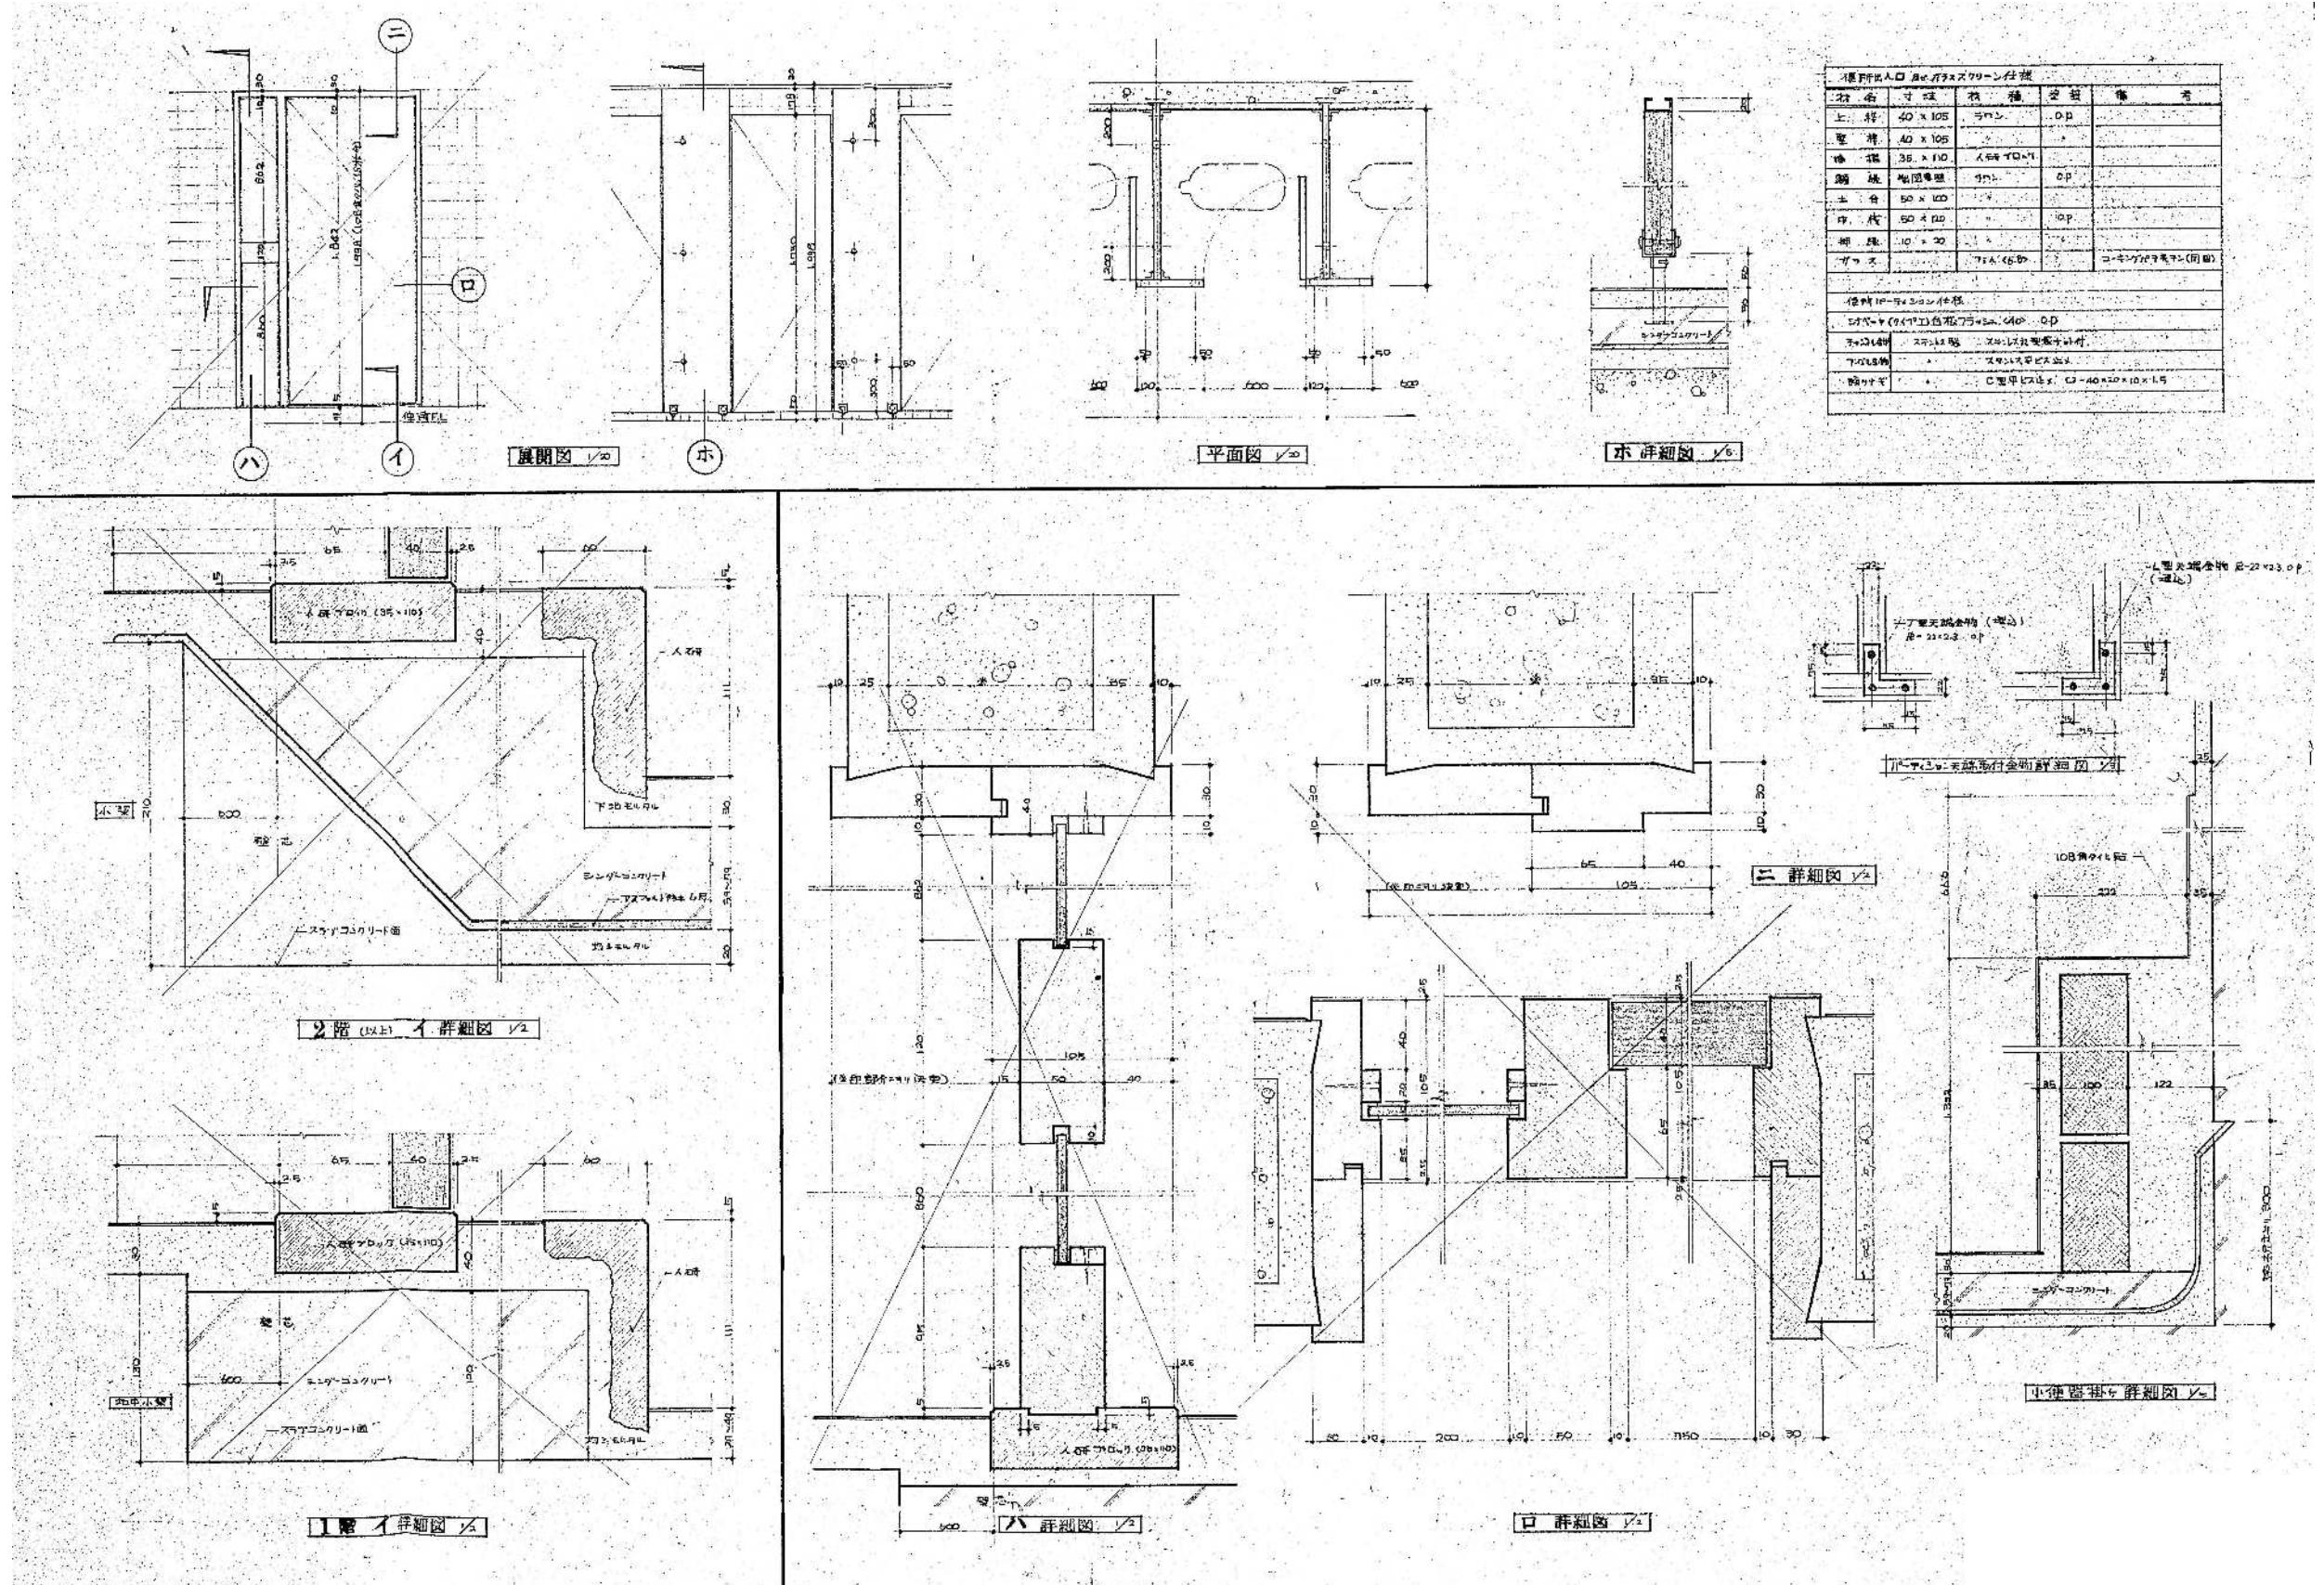

整理番号	注記		設計年月			工事名称		KA-20	
			2025.12			新座市立大和田小学校屋内運動場解体工事			
						図面名称			
						新築工事時 便所詳細図2 (S48)			

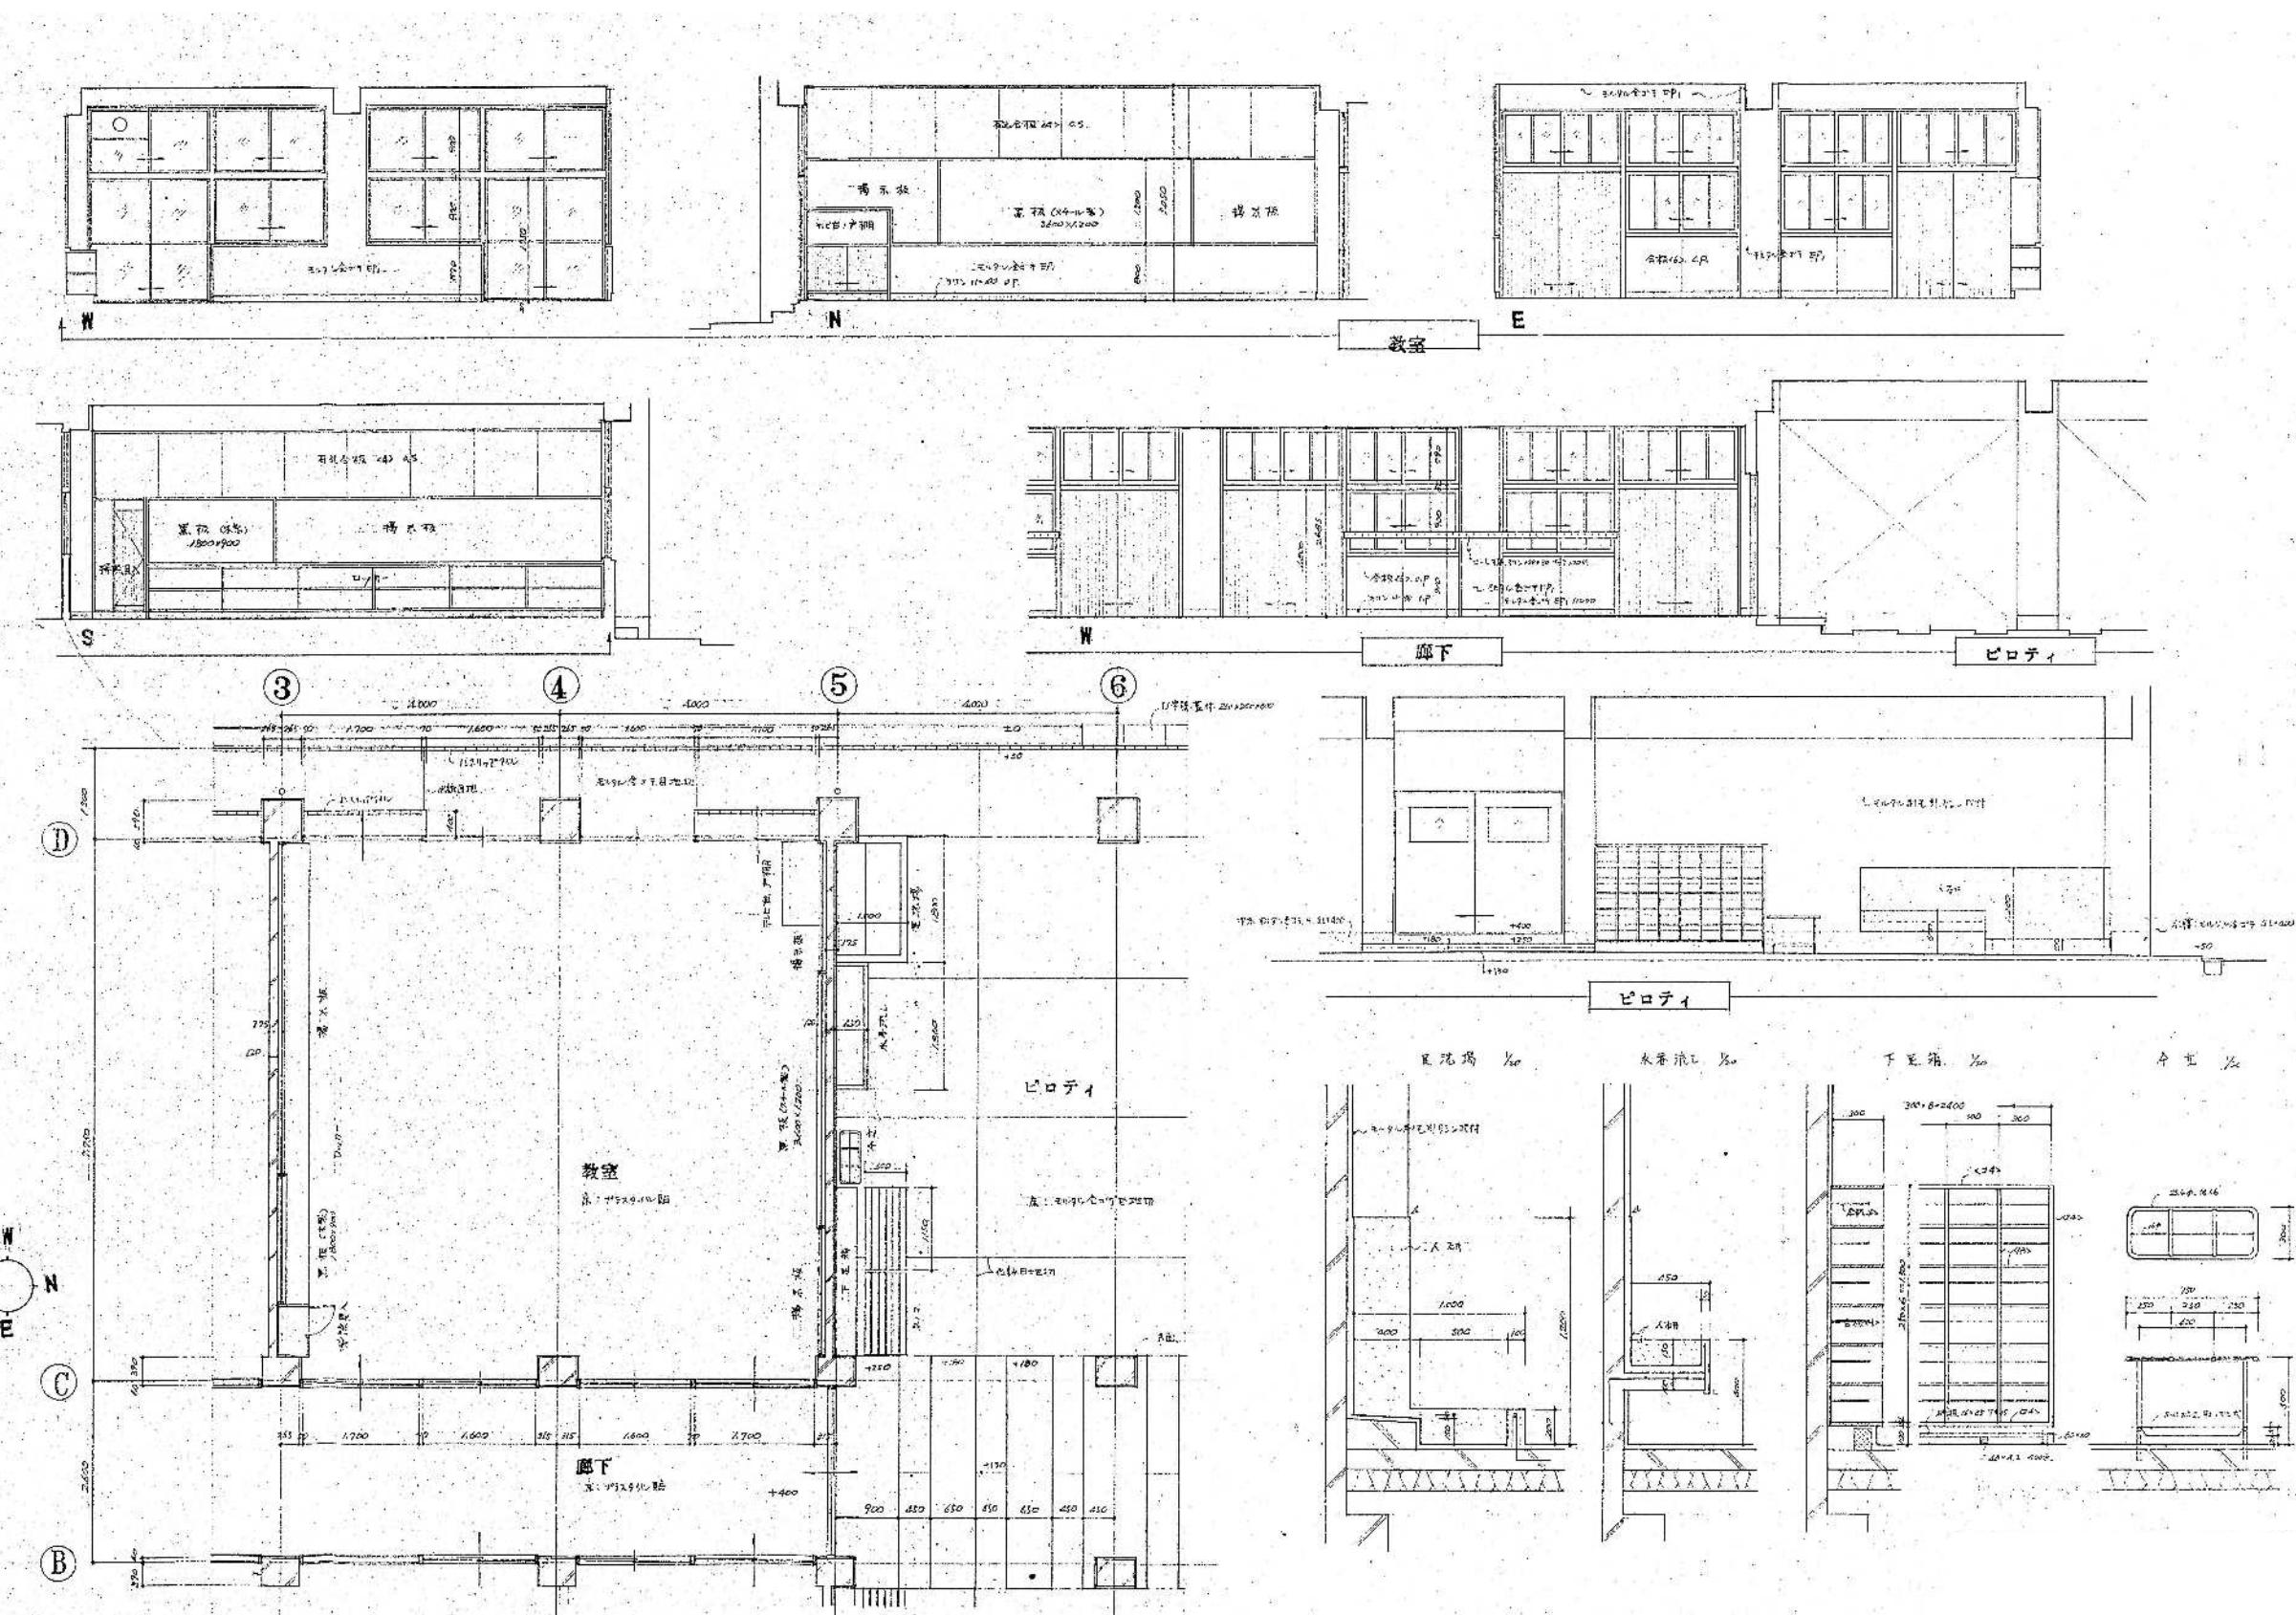


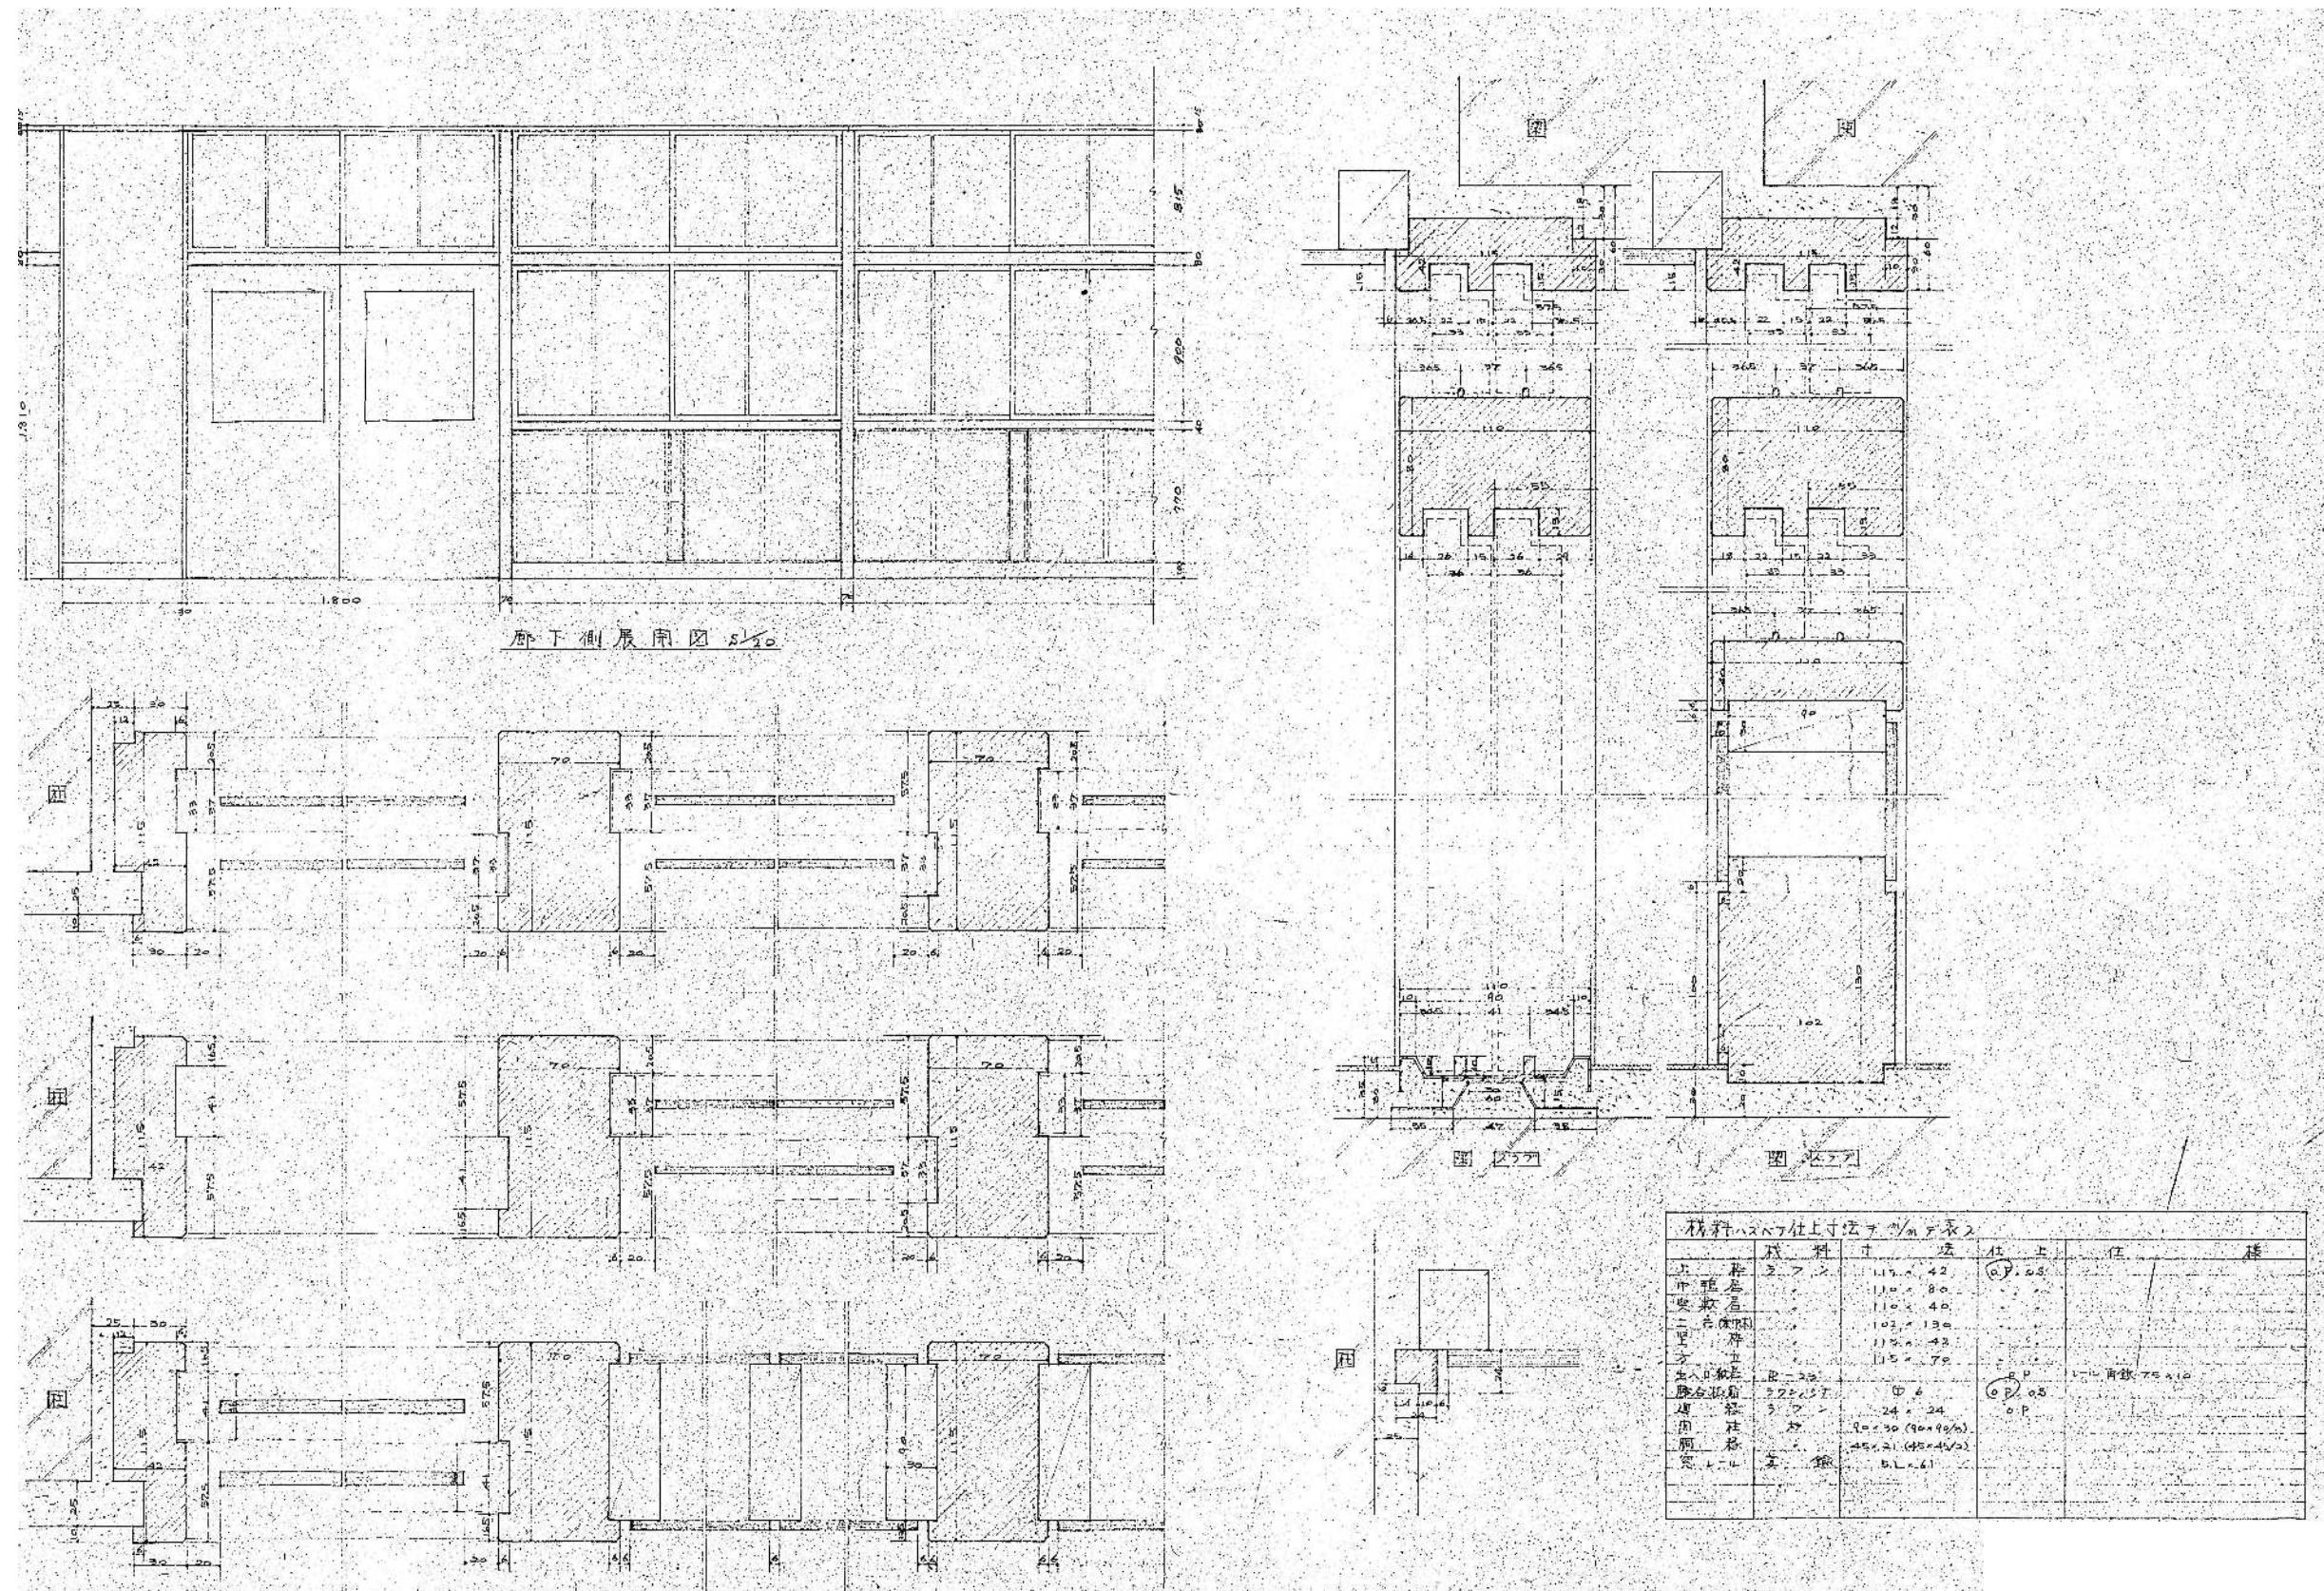


整理番号	注記

設計年月	工事名称
2025.12	新座市立大和田小学校屋内運動場解体工事
図面名称	新築工事時 共通詳細図1 (S48)
縮尺	A1= 1/20, 1/2 A3= 1/40, 1/4

KA-22

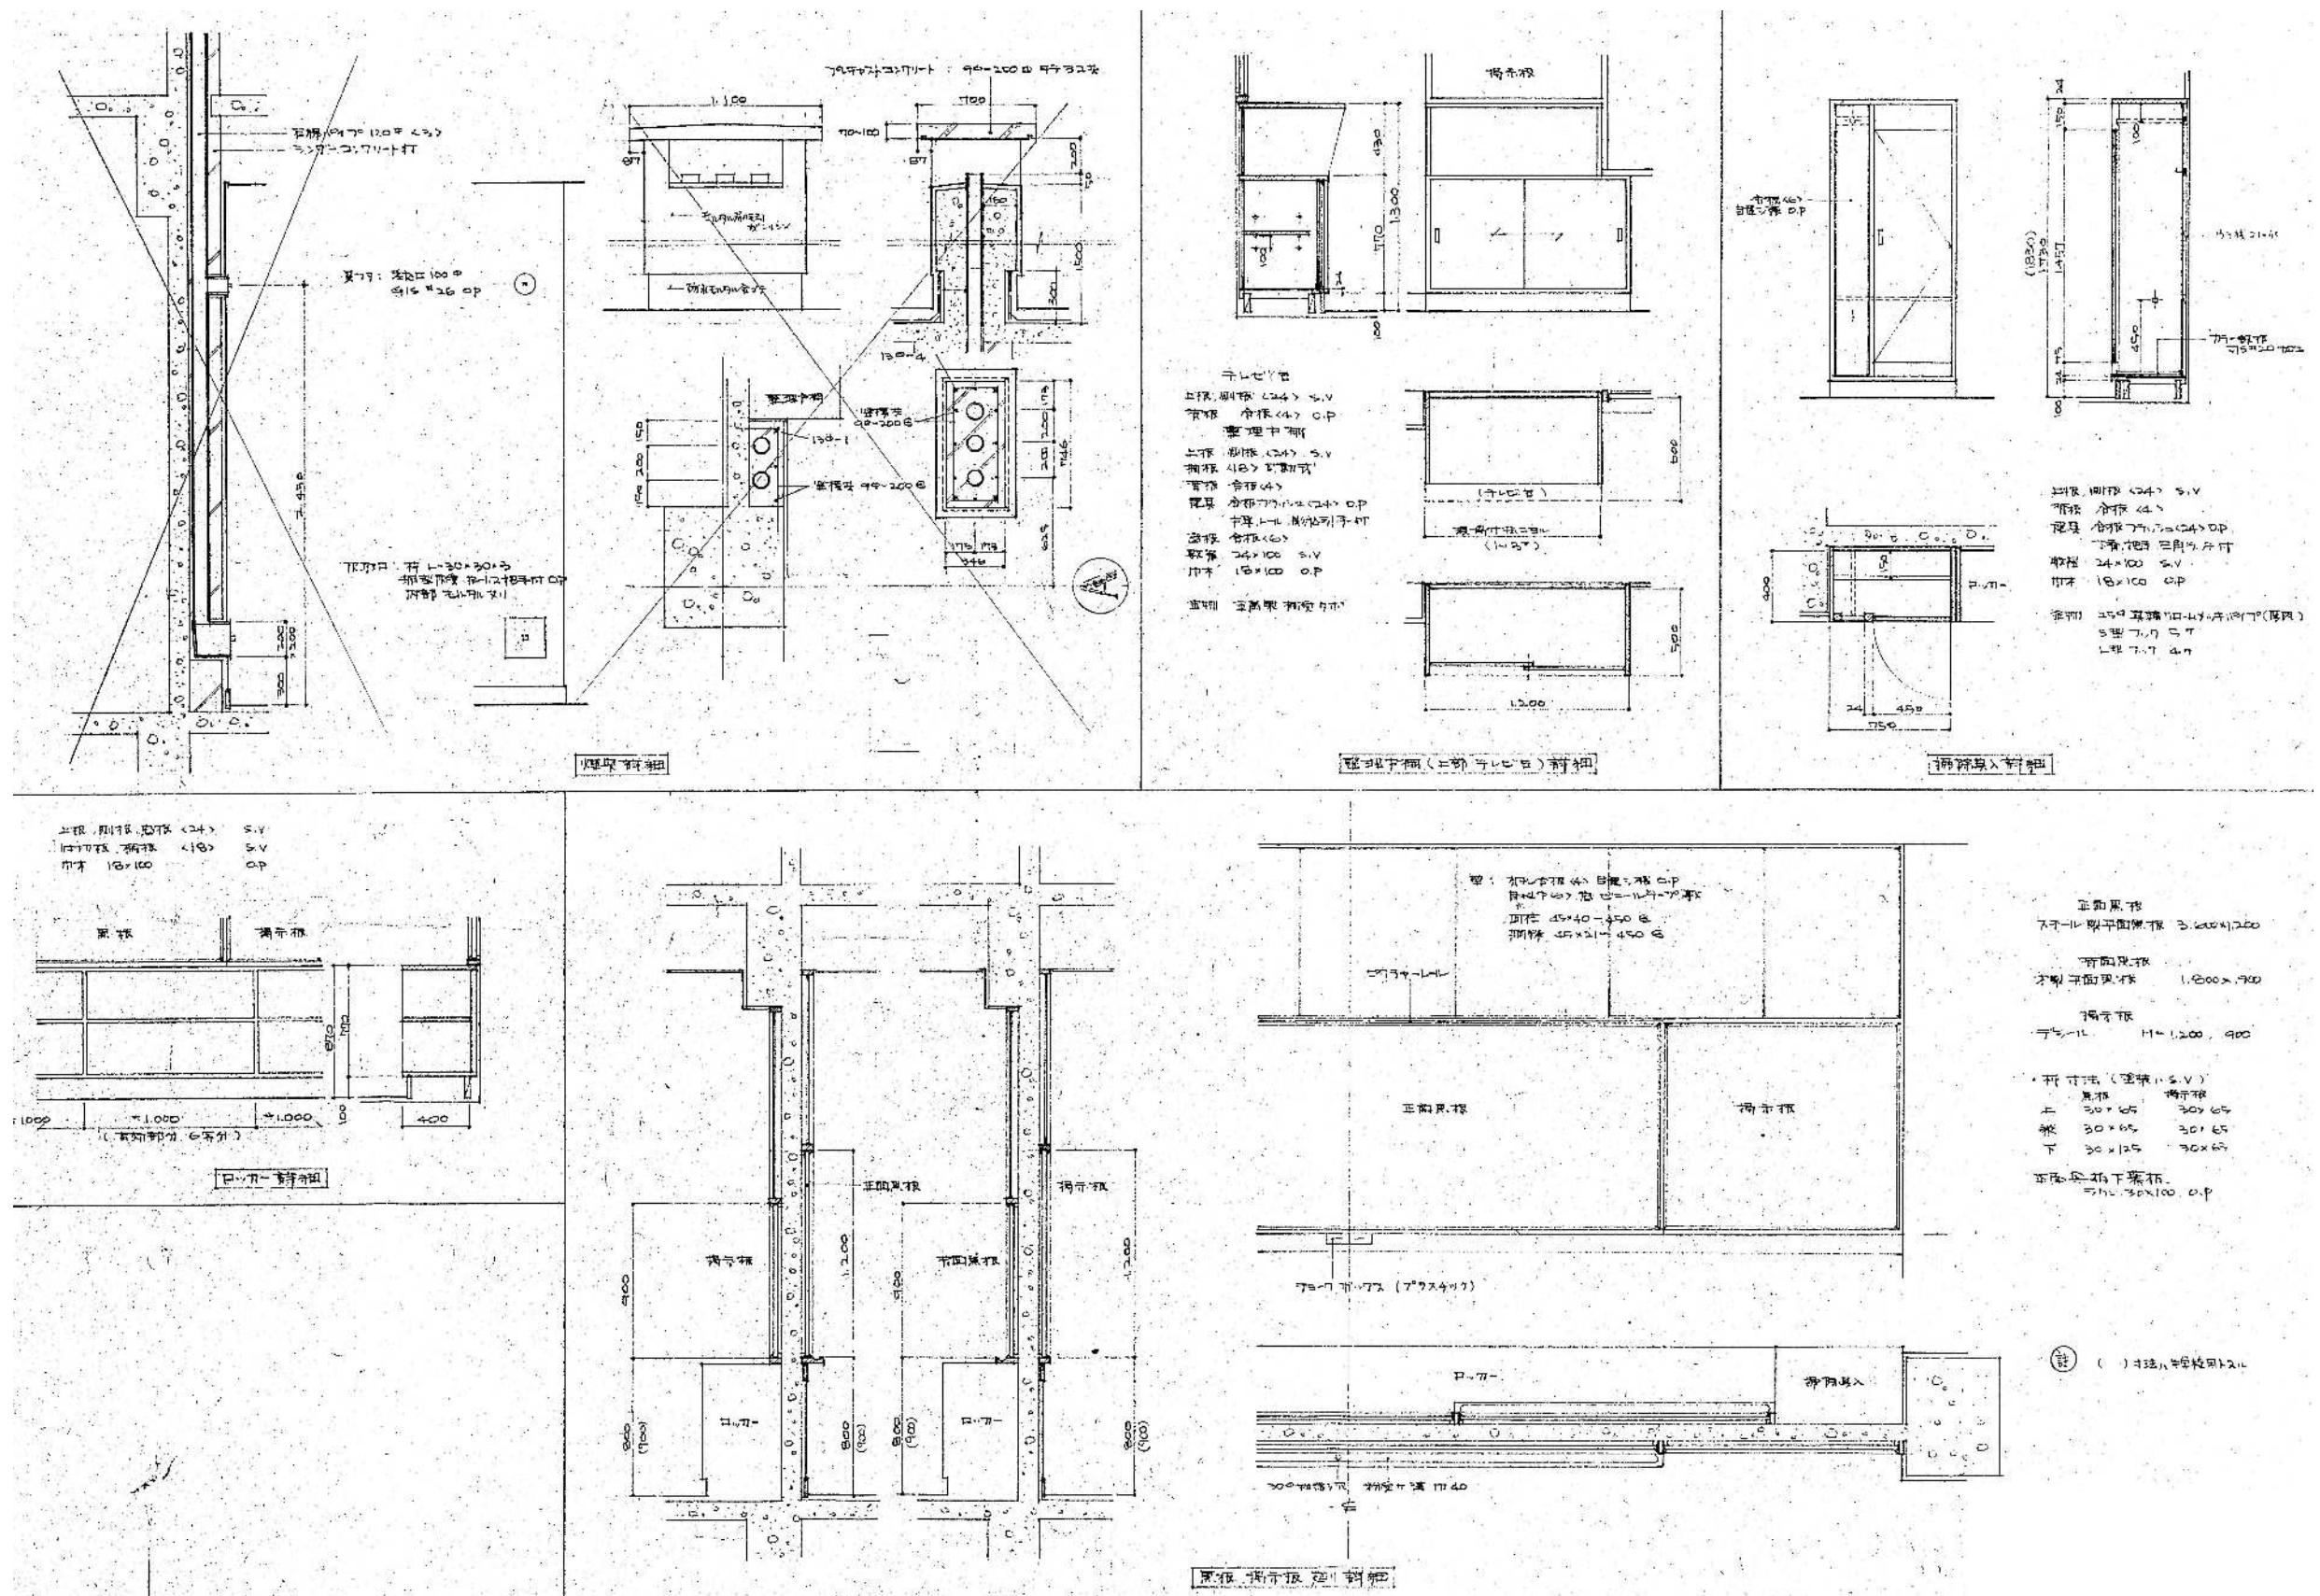

整理番号	注記			設計年月	工事名称		図面名称	縮尺
					2025.12	新座市立大和田小学校屋内運動場解体工事		
							新築工事時 教室詳細図2 (S48)	A1= 1/20 A3= 1/40

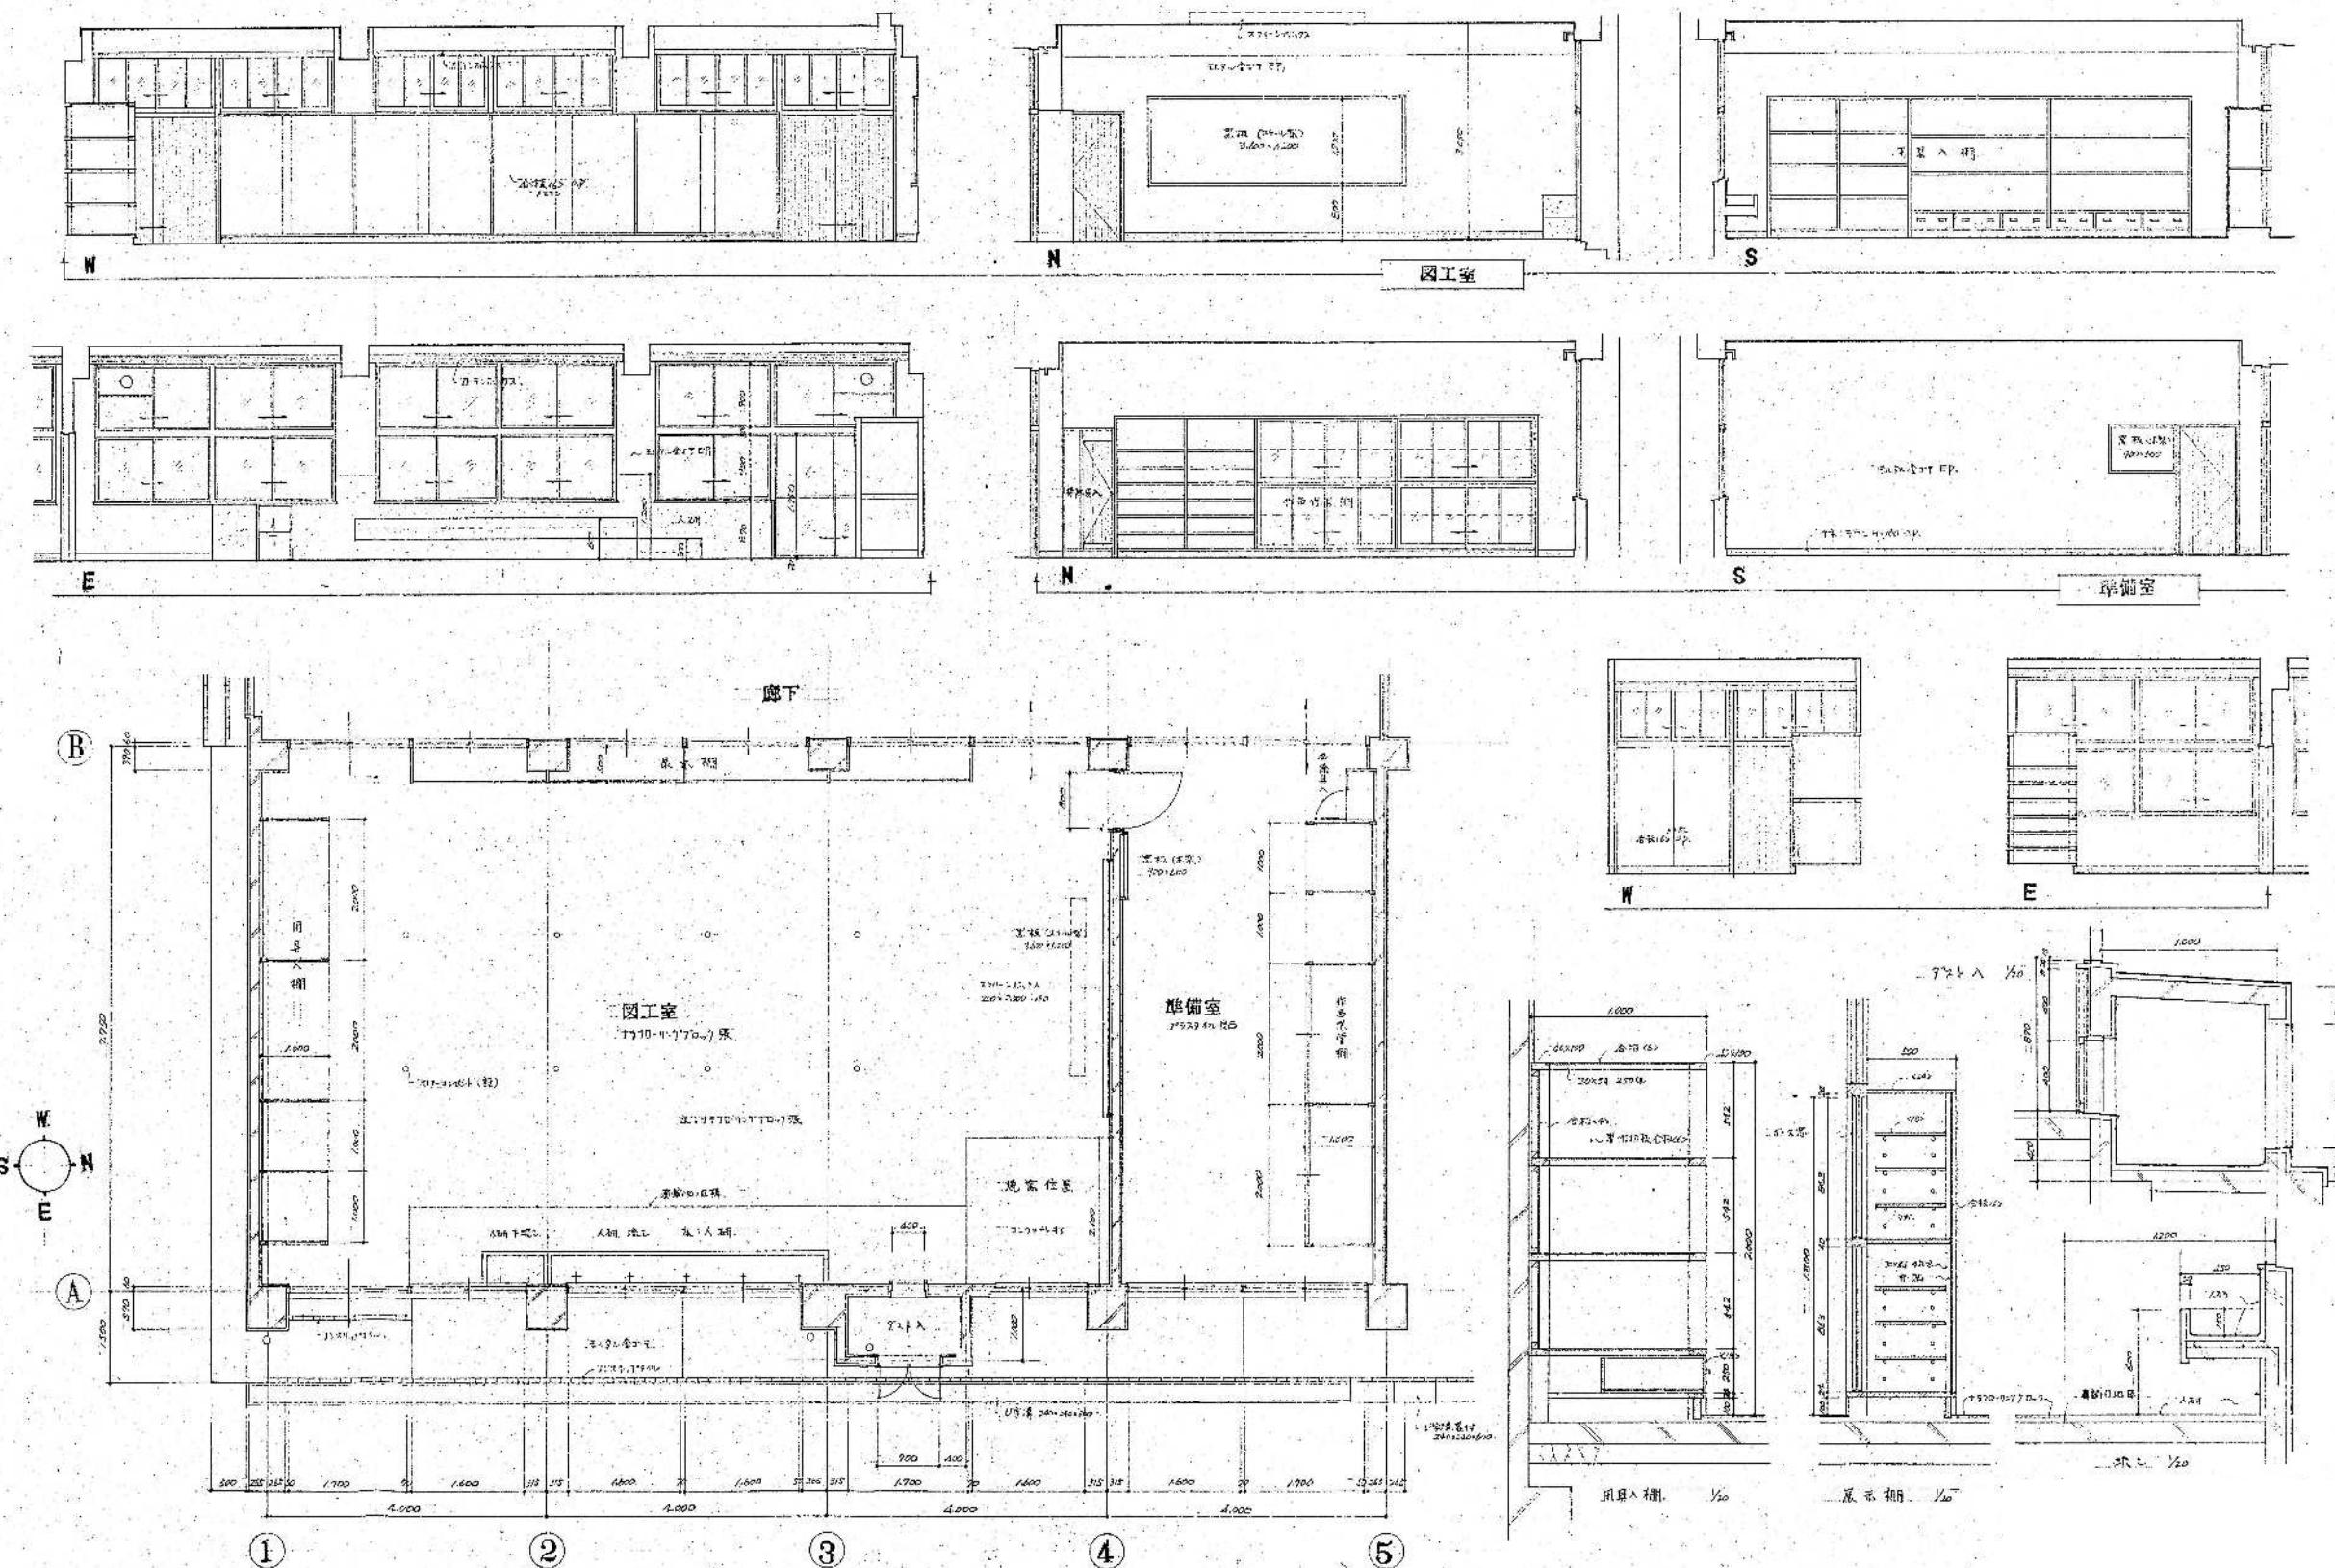

整理番号

注記

設計年月

2025.12

工事名称


新座市立大和田小学校屋内運動場解体工事

図面名称


新築工事時 図工室展開図 (S48)

縮尺  
A1= 1/50, 1/20  
A3= 1/100, 1/40


KA-24

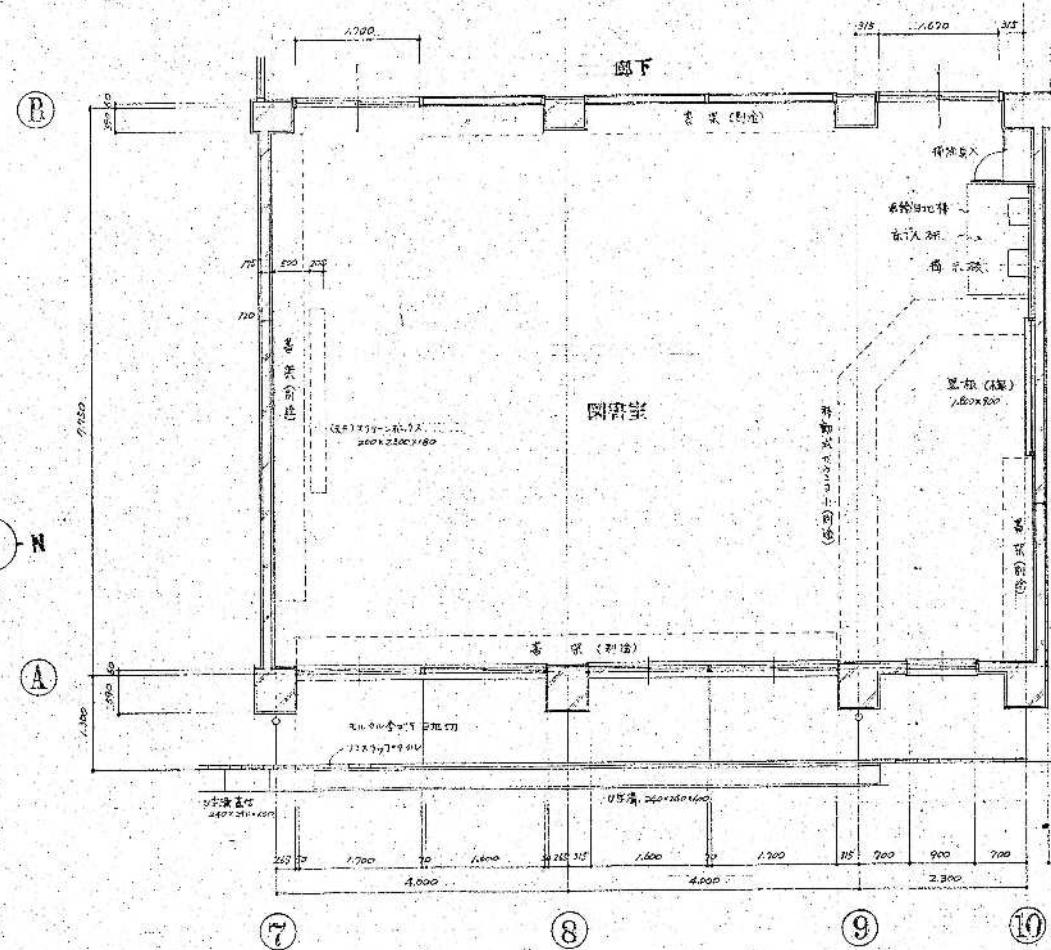

整理番号 注記			設計年月 2025.12	工事名称	新座市立大和田小学校屋内運動場解体工事	図面名称	新築工事時 図書室展開図 (S48)	縮尺 A1= 1/50 A3= 1/100	KA-25

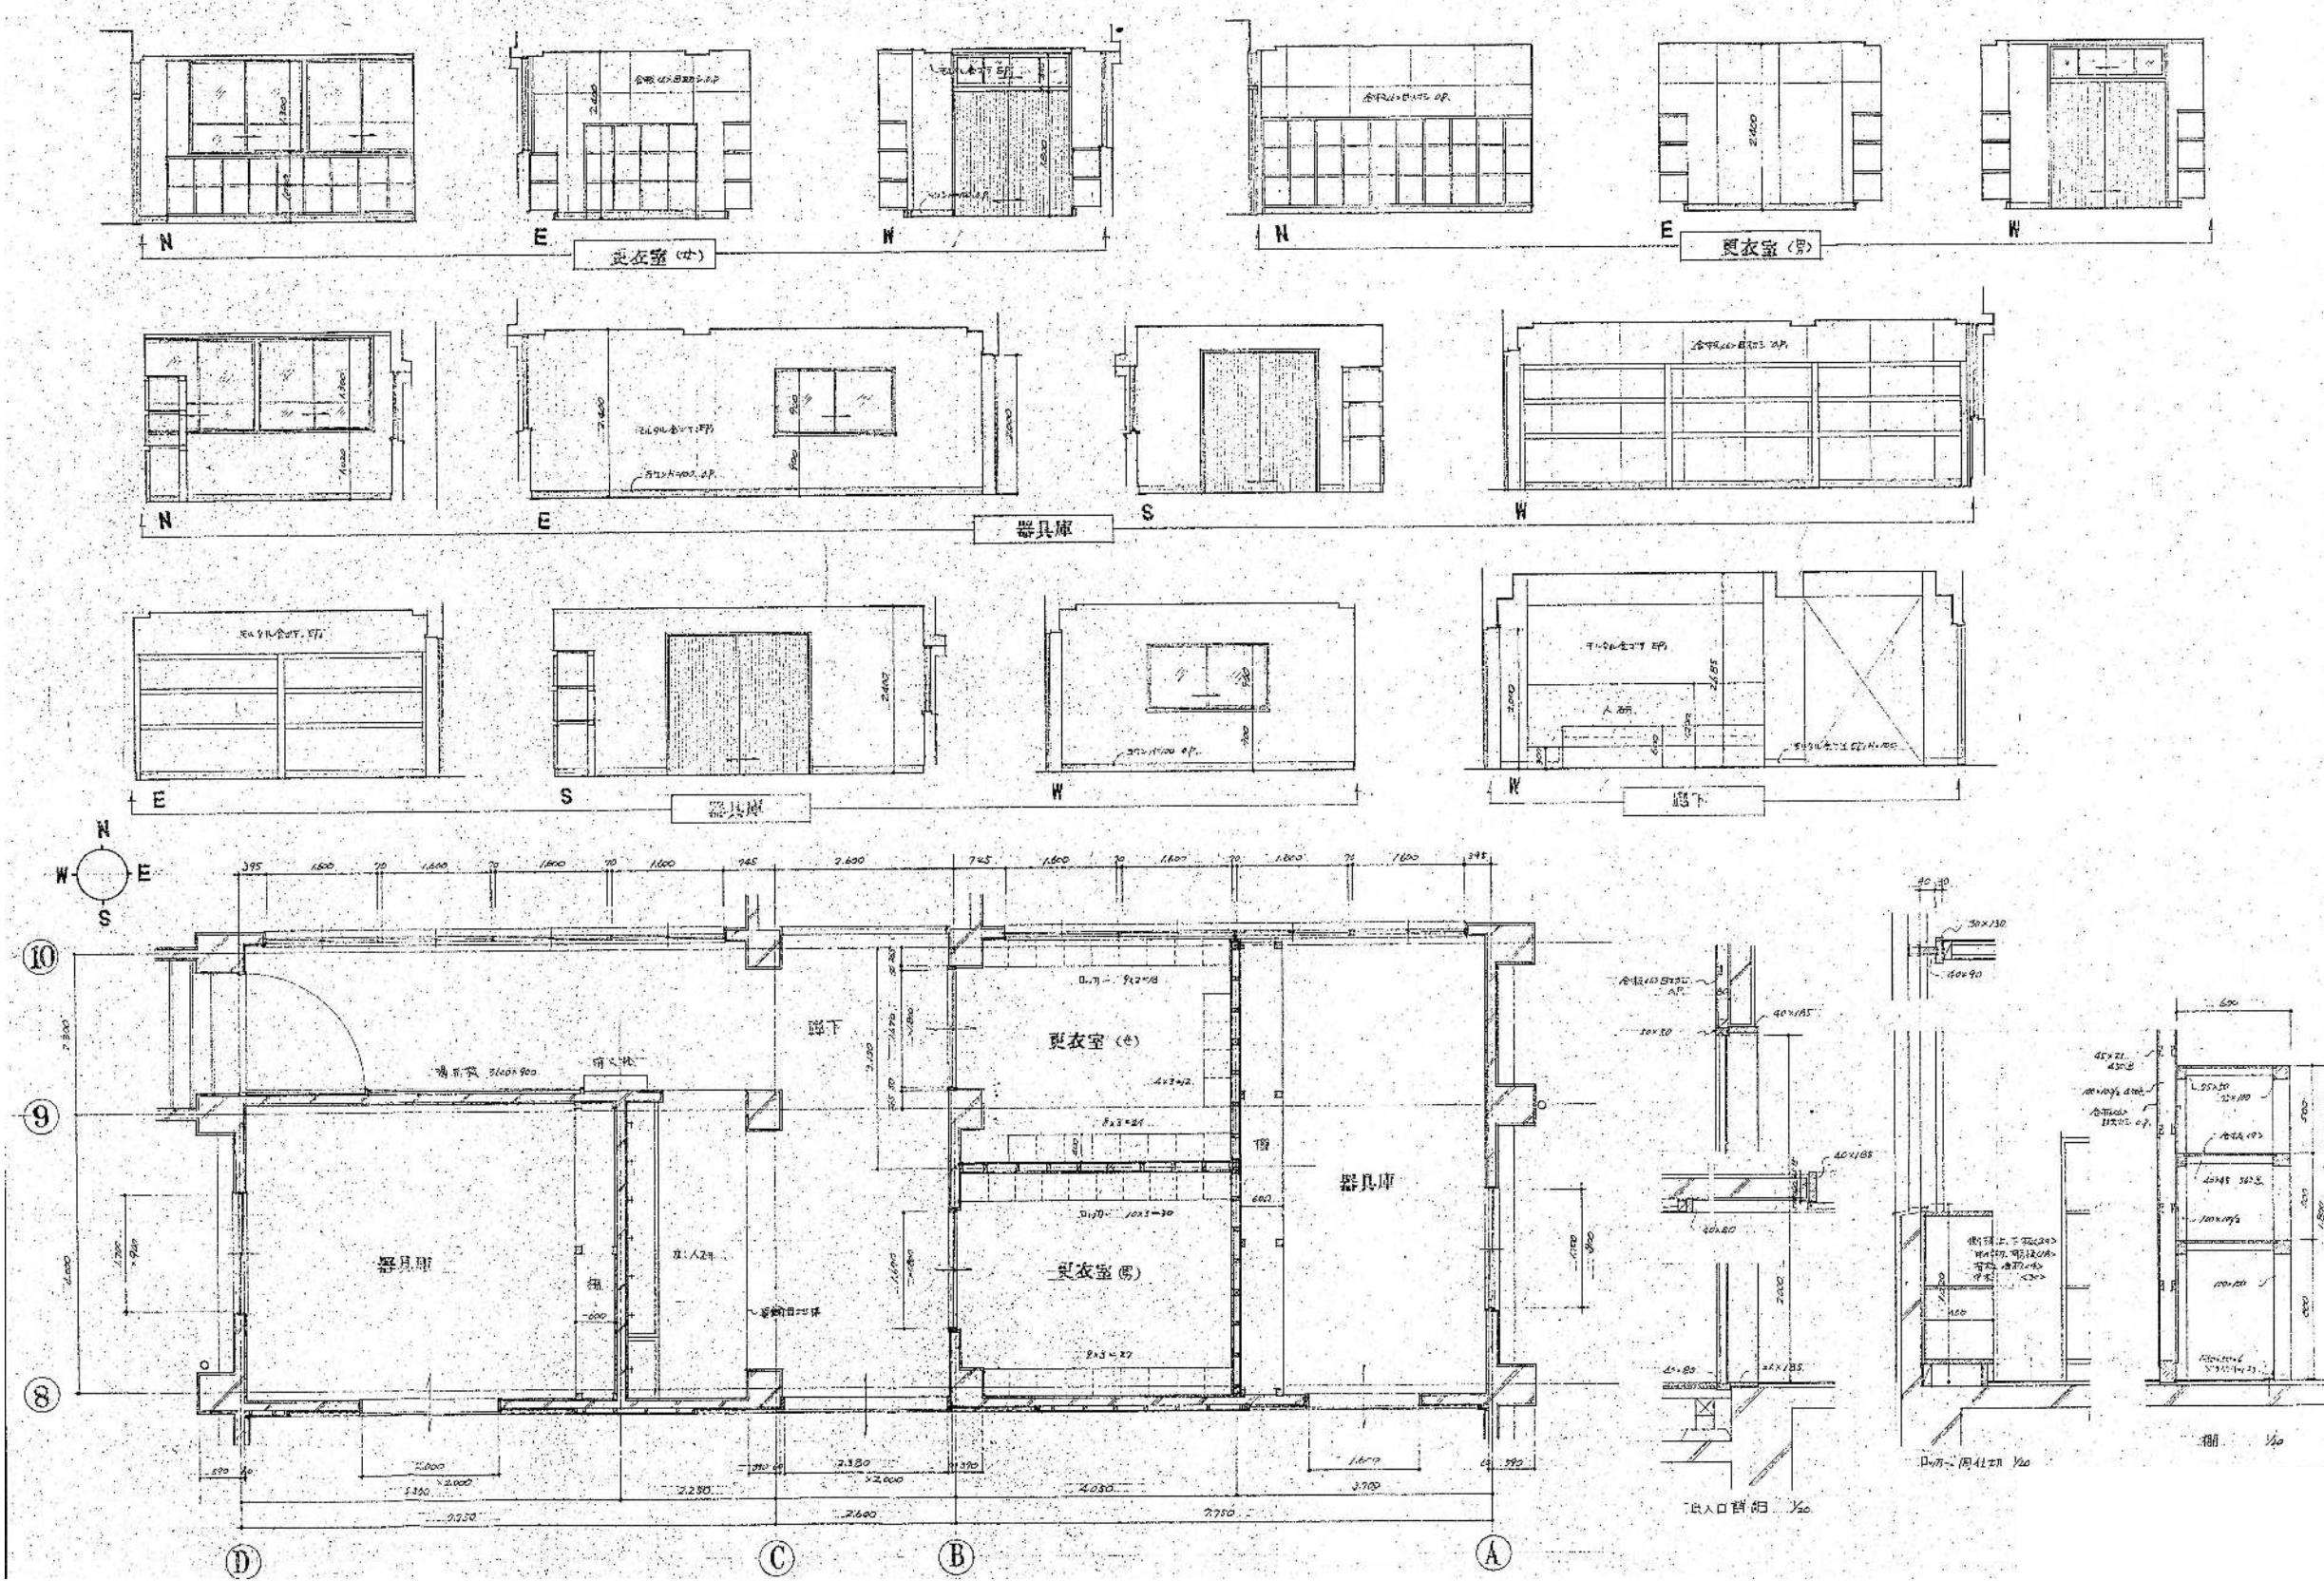

整理番号	注記		設計年月		工事名称	KA-26
			2025.12		新座市立大和田小学校屋内運動場解体工事	
			図面名称		新築工事時 理科室・器具庫展開図 (S48)	縮尺 A1= 1/50, 1/20 A3= 1/100, 1/40

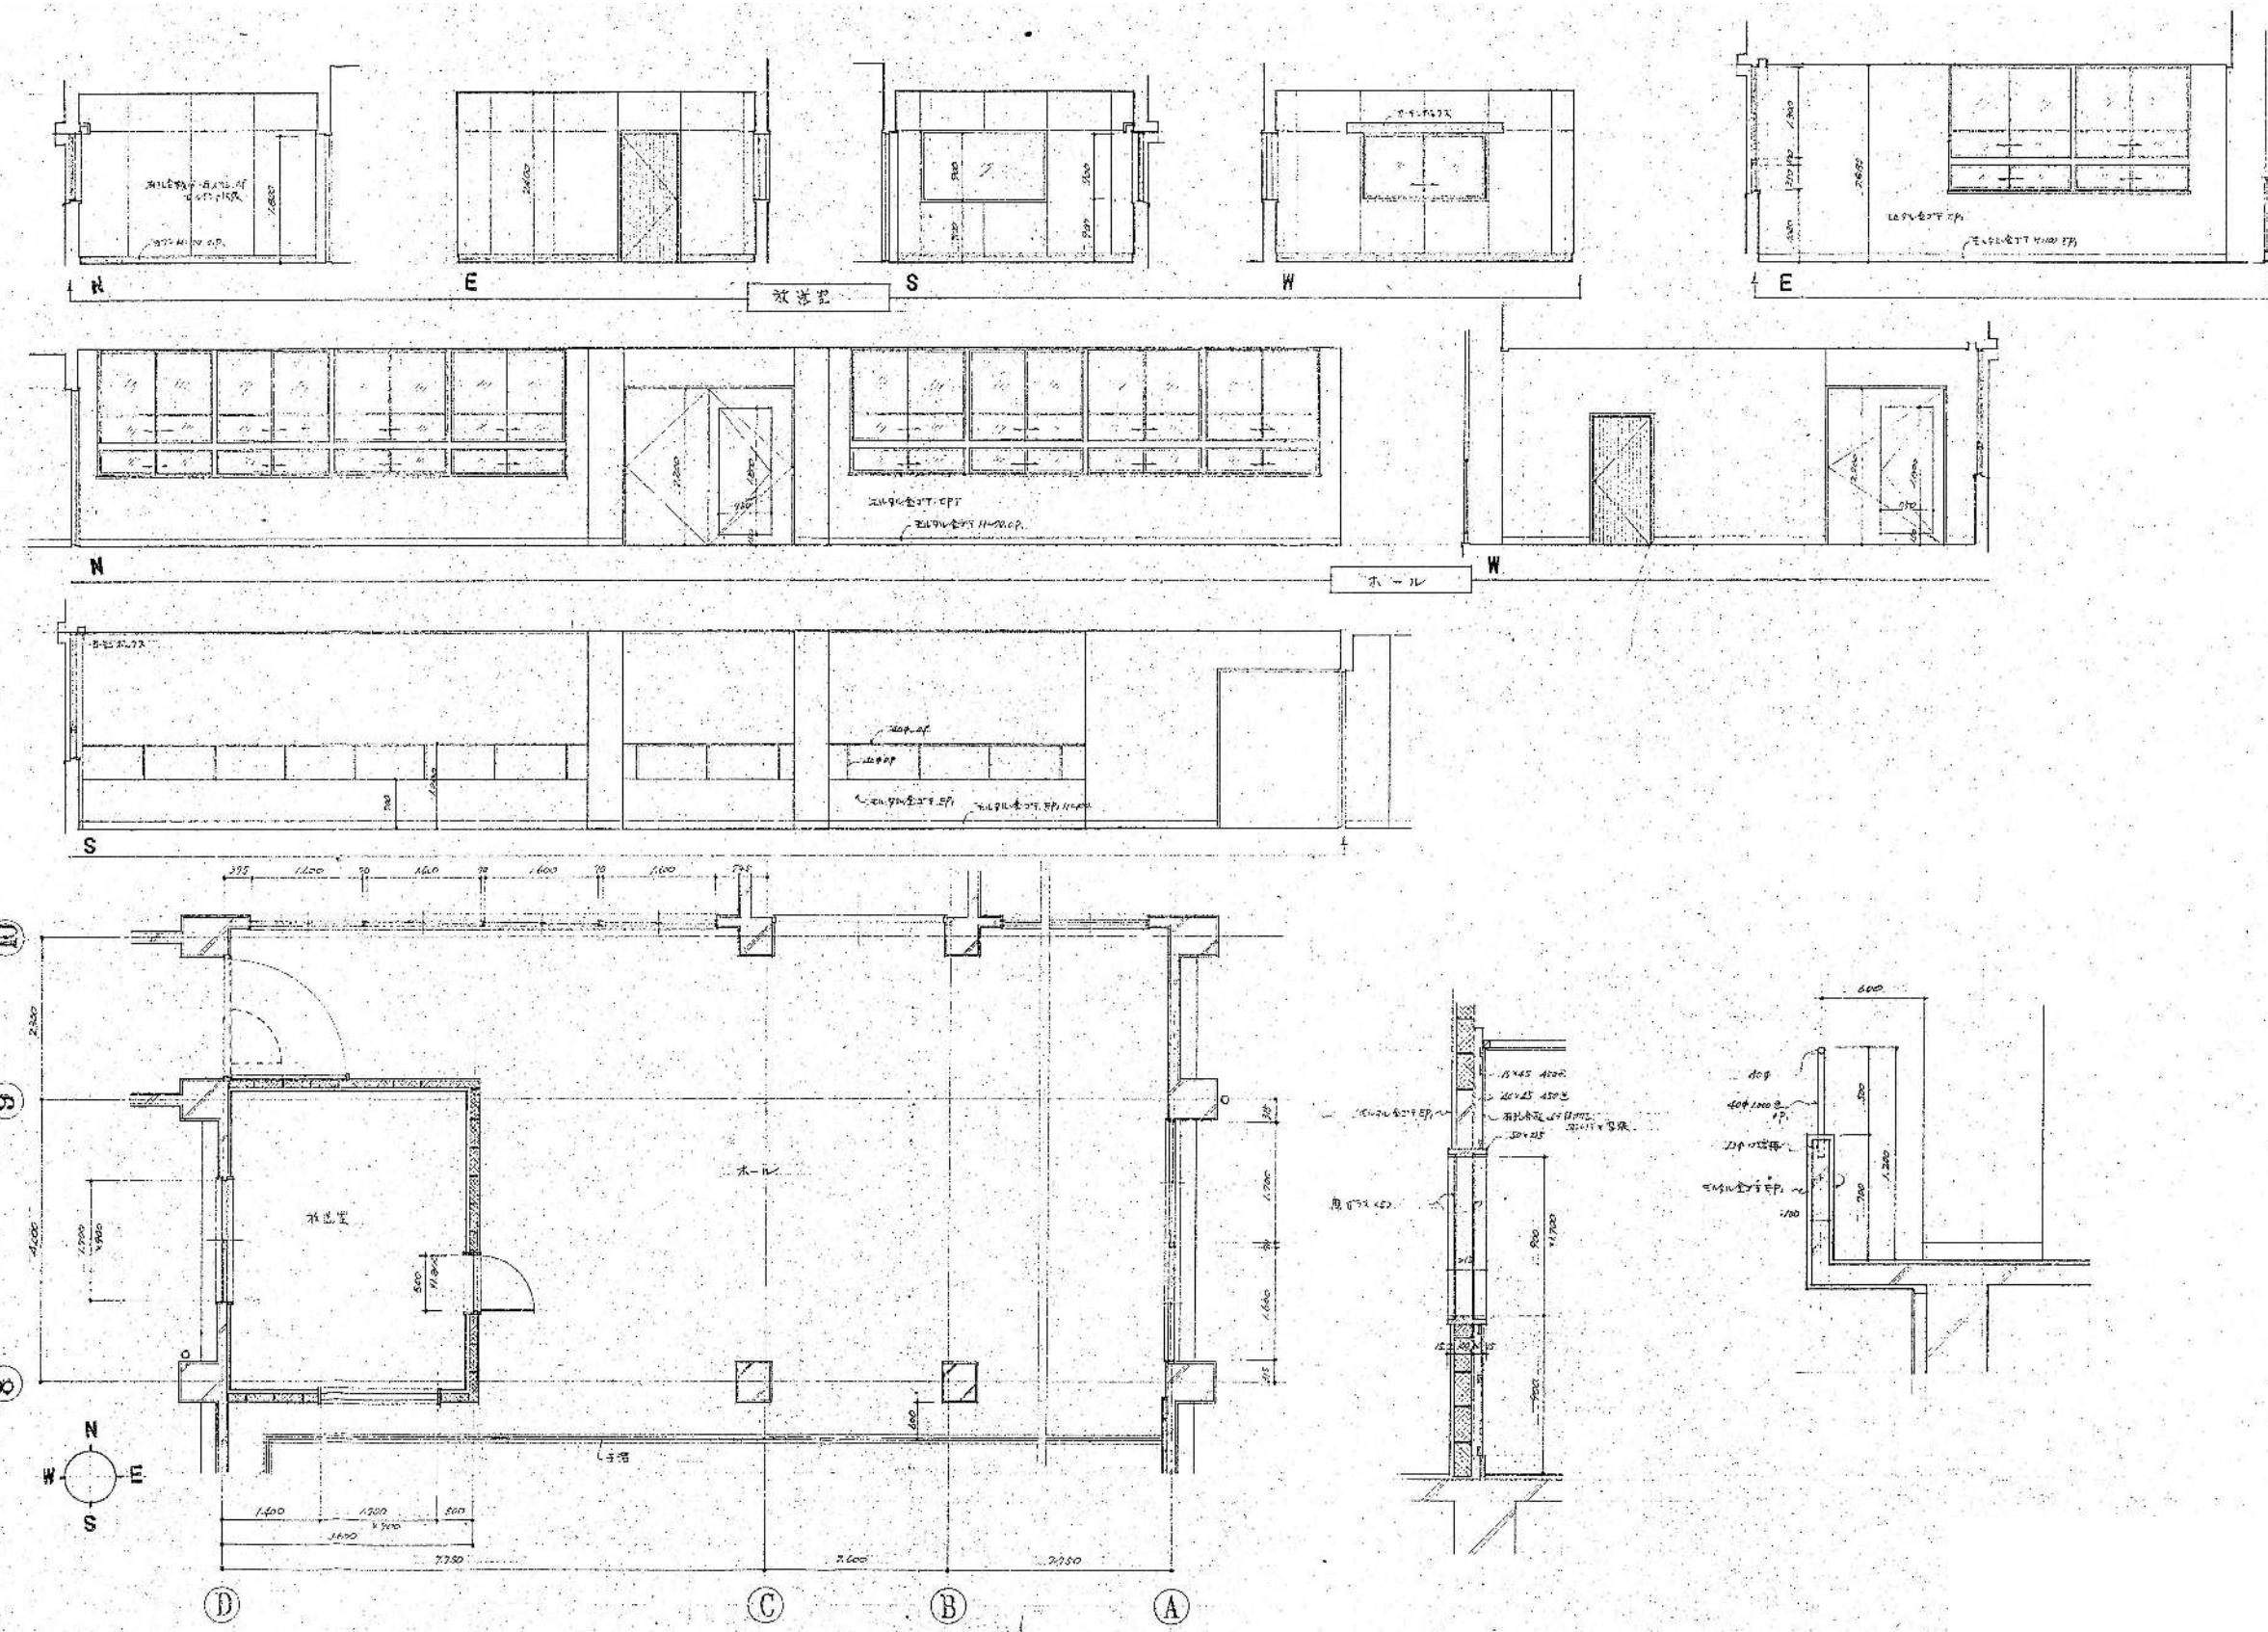

整理番号

注記

設計年月

2025.12

工事名称


新座市立大和田小学校屋内運動場解体工事

図面名称



新築工事時 3階展開図 (S48)

縮尺  
A1= 1/50, 1/20  
A3= 1/100, 1/40



KA-27

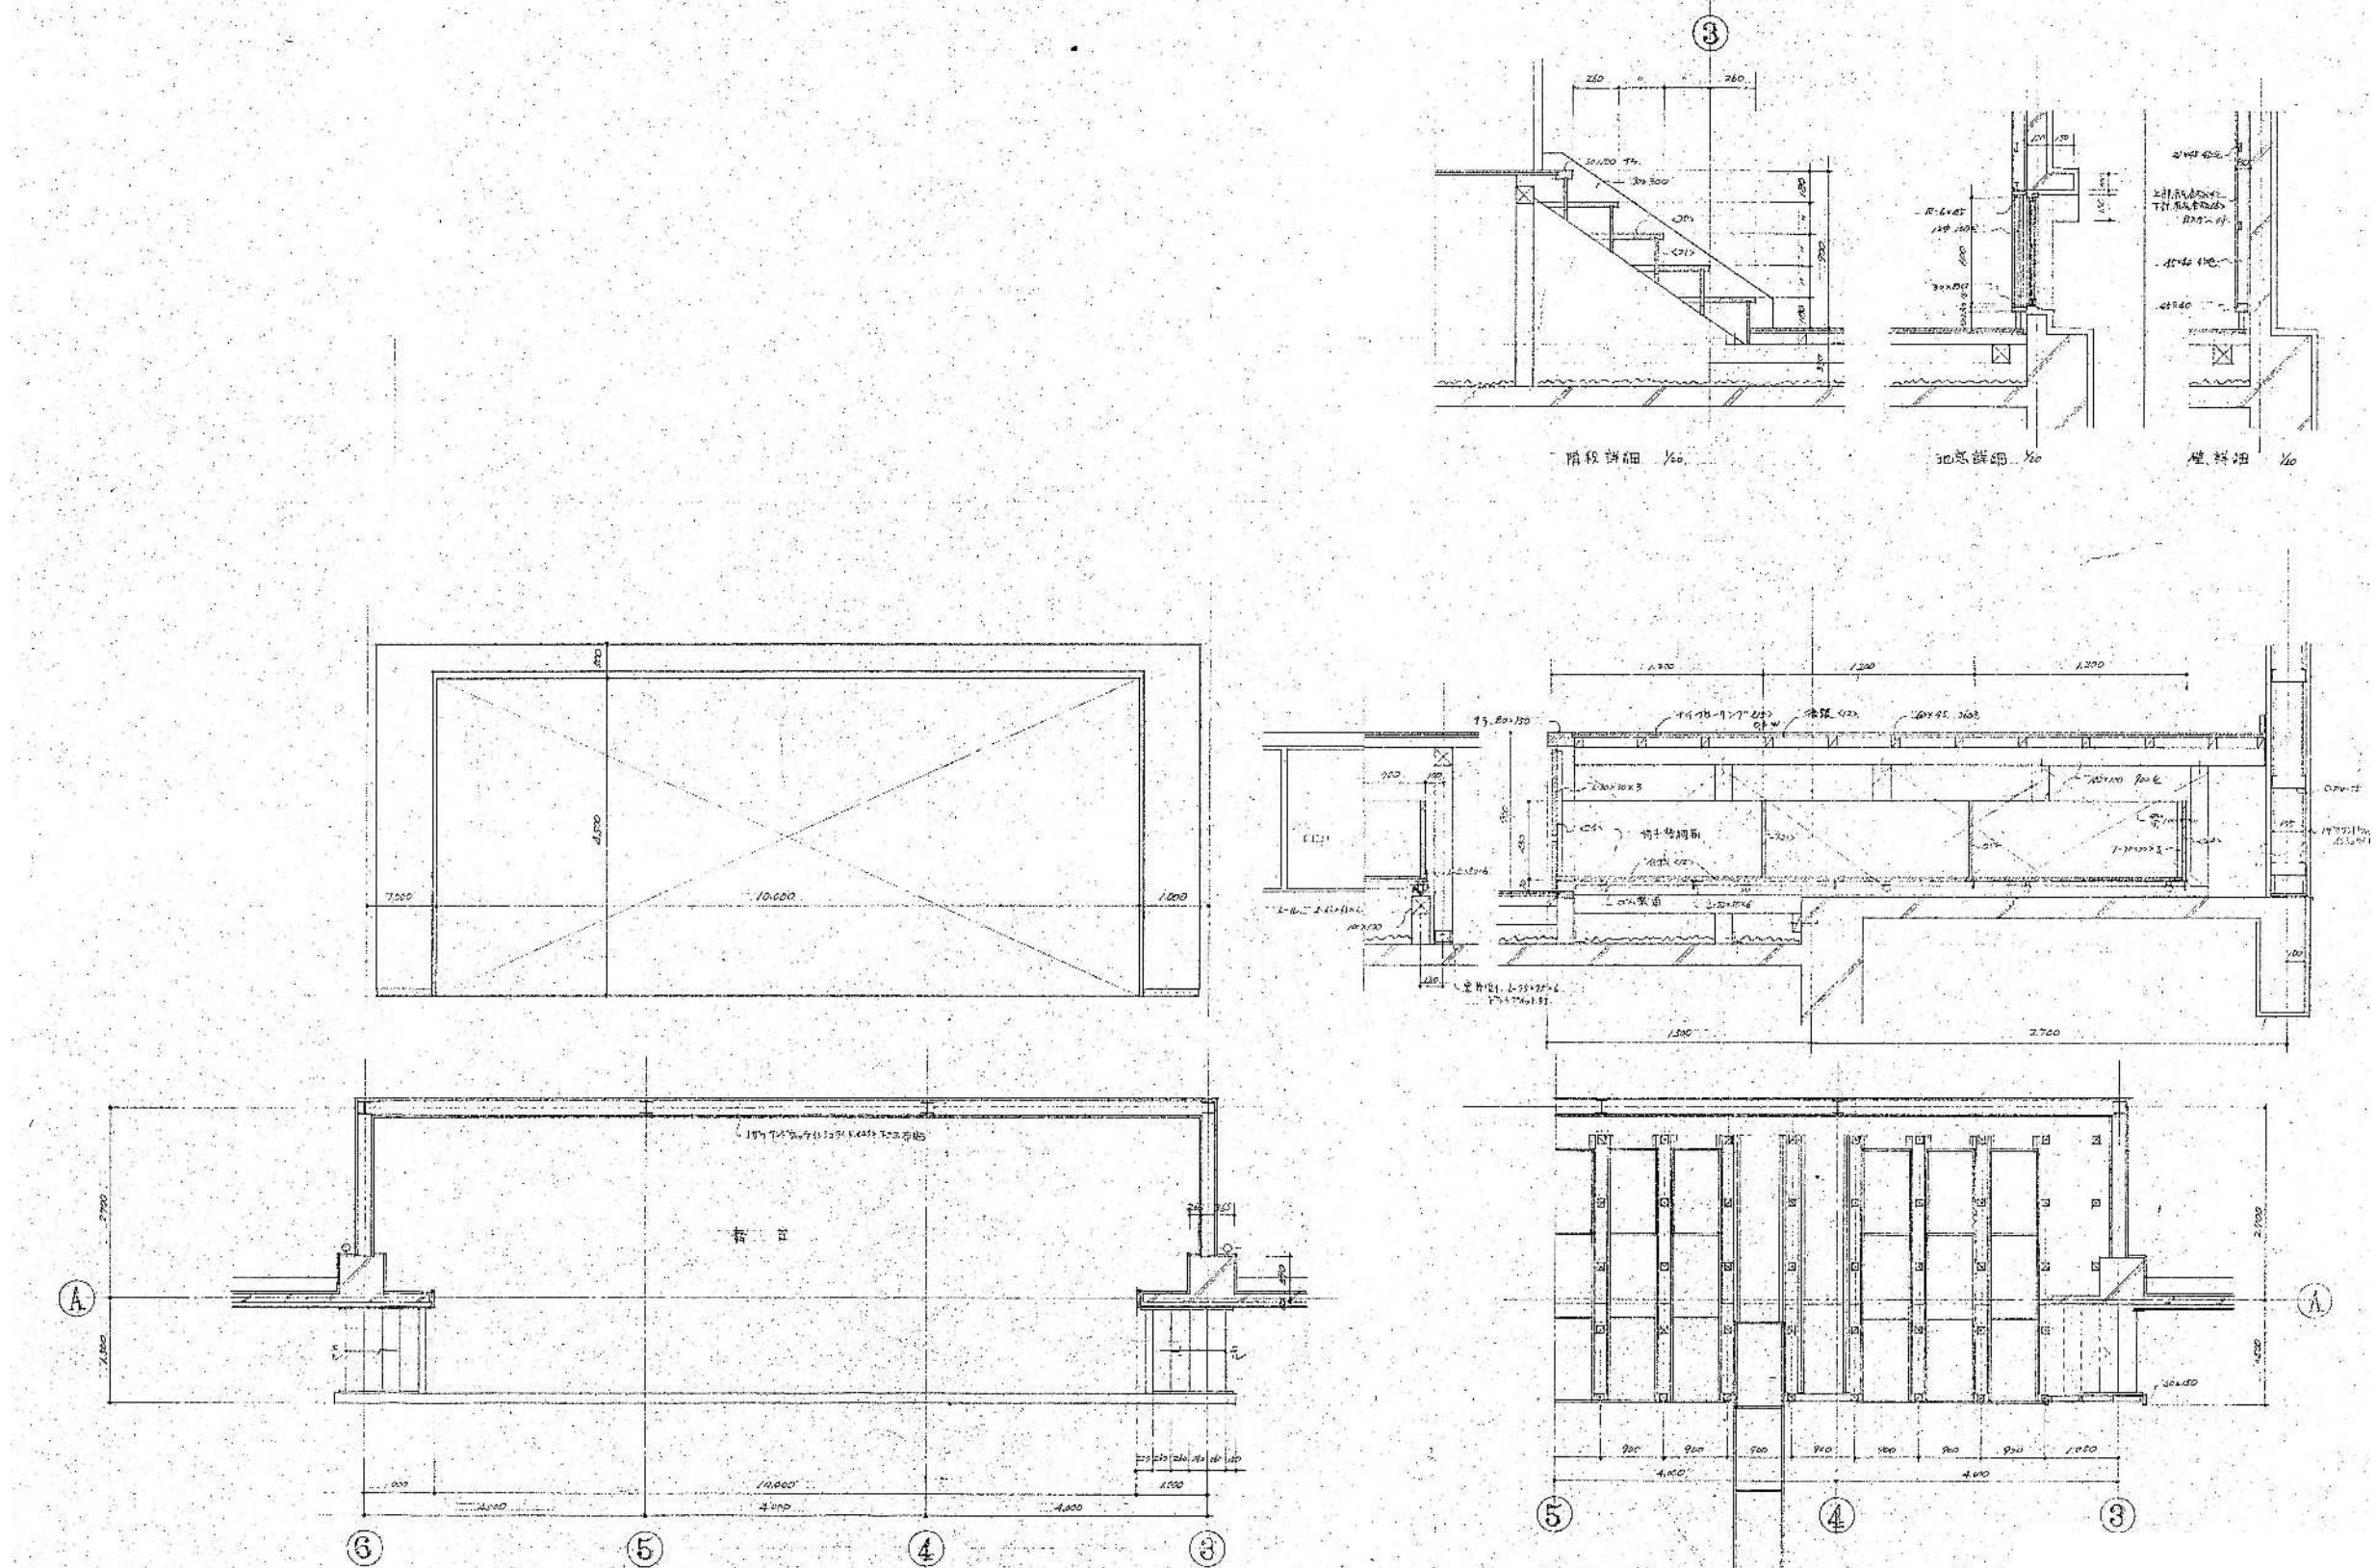


整理番号	注記		設計年月		工事名称	KA-28
			2025.12		新座市立大和田小学校屋内運動場解体工事	
			図面名称		縮尺	
			新築工事時	舞台廻り詳細図	(S48)	A1= 1/50, 1/20 A3= 1/100, 1/40

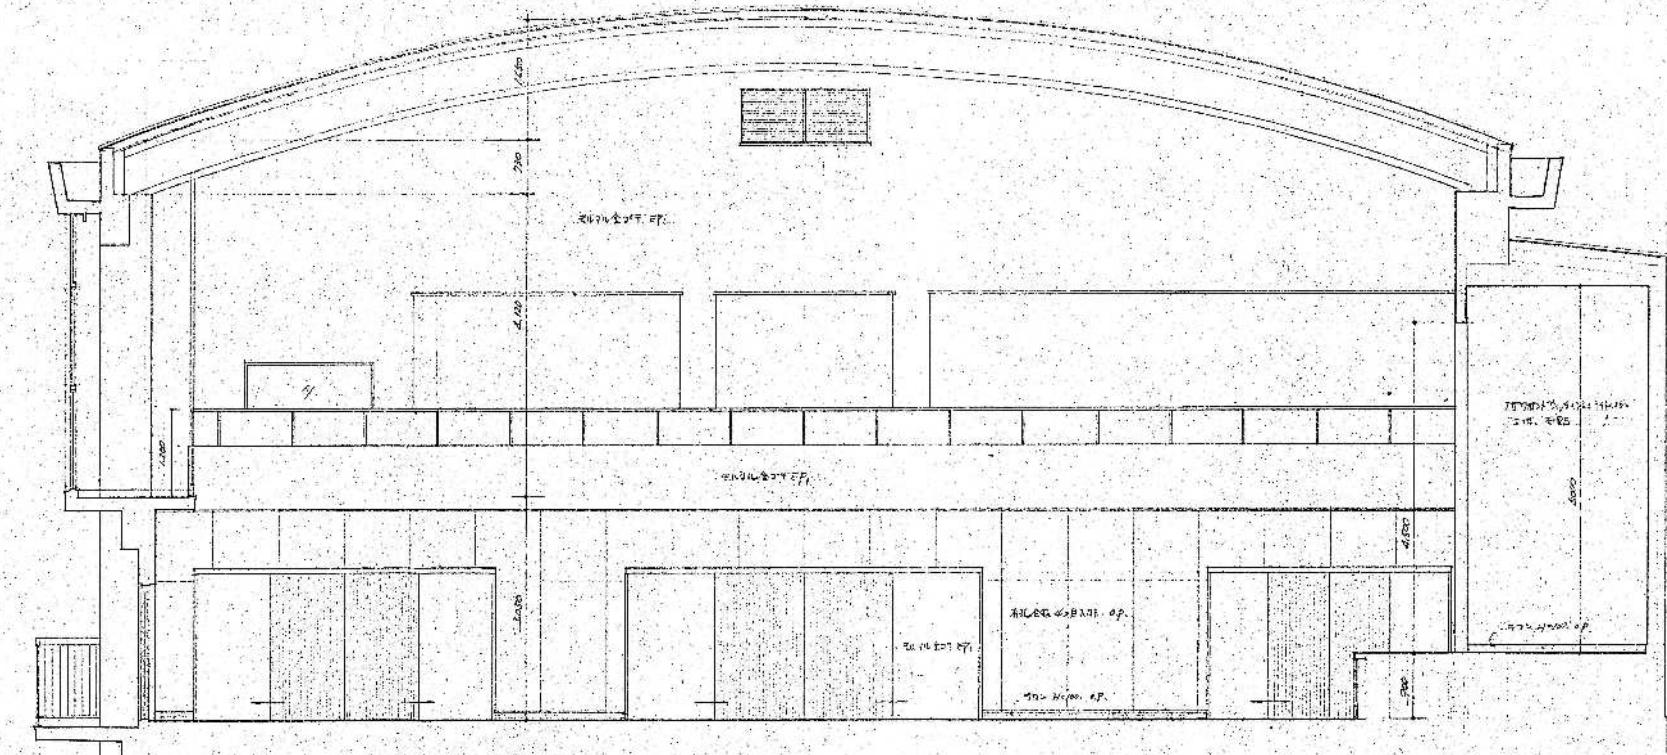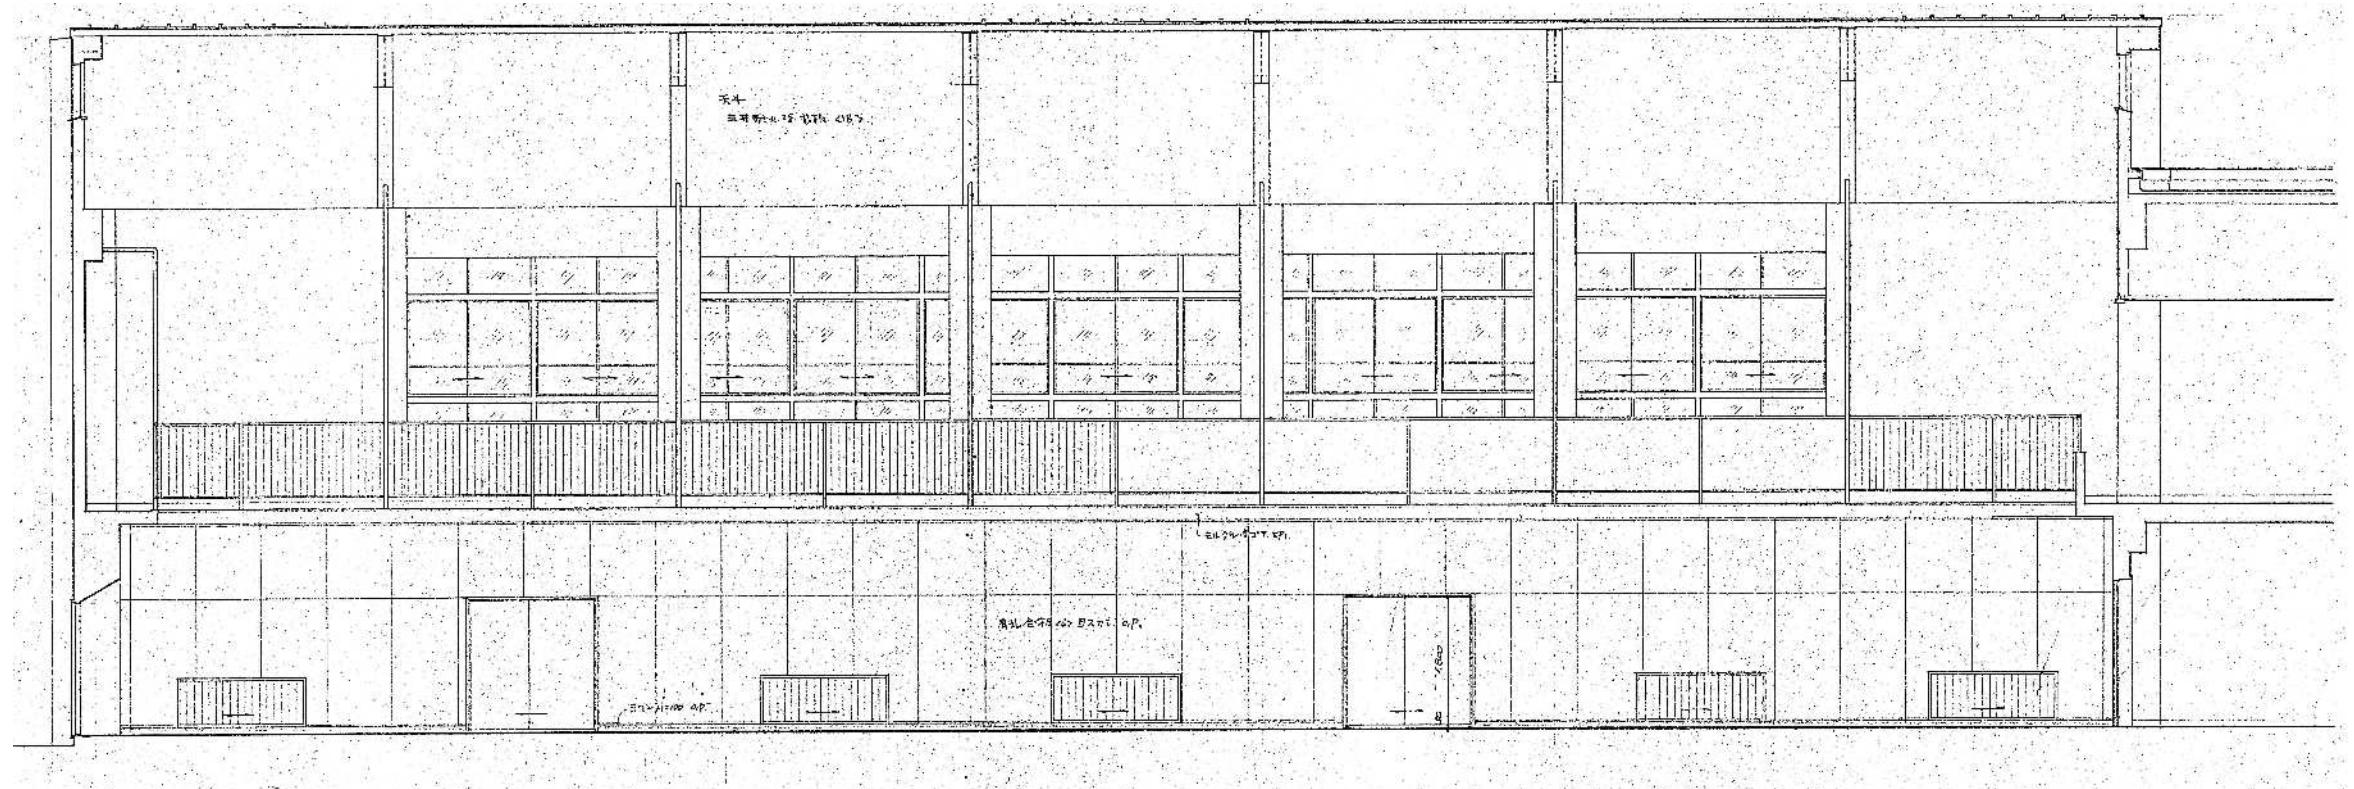

整理番号	注記		設計年月		工事名称		KA-29	
			2025.12		新座市立大和田小学校屋内運動場解体工事			
			図面名称		縮尺			
			新築工事時 競技場展開図1 (S48)		A1= 1/ 50 A3= 1/100			

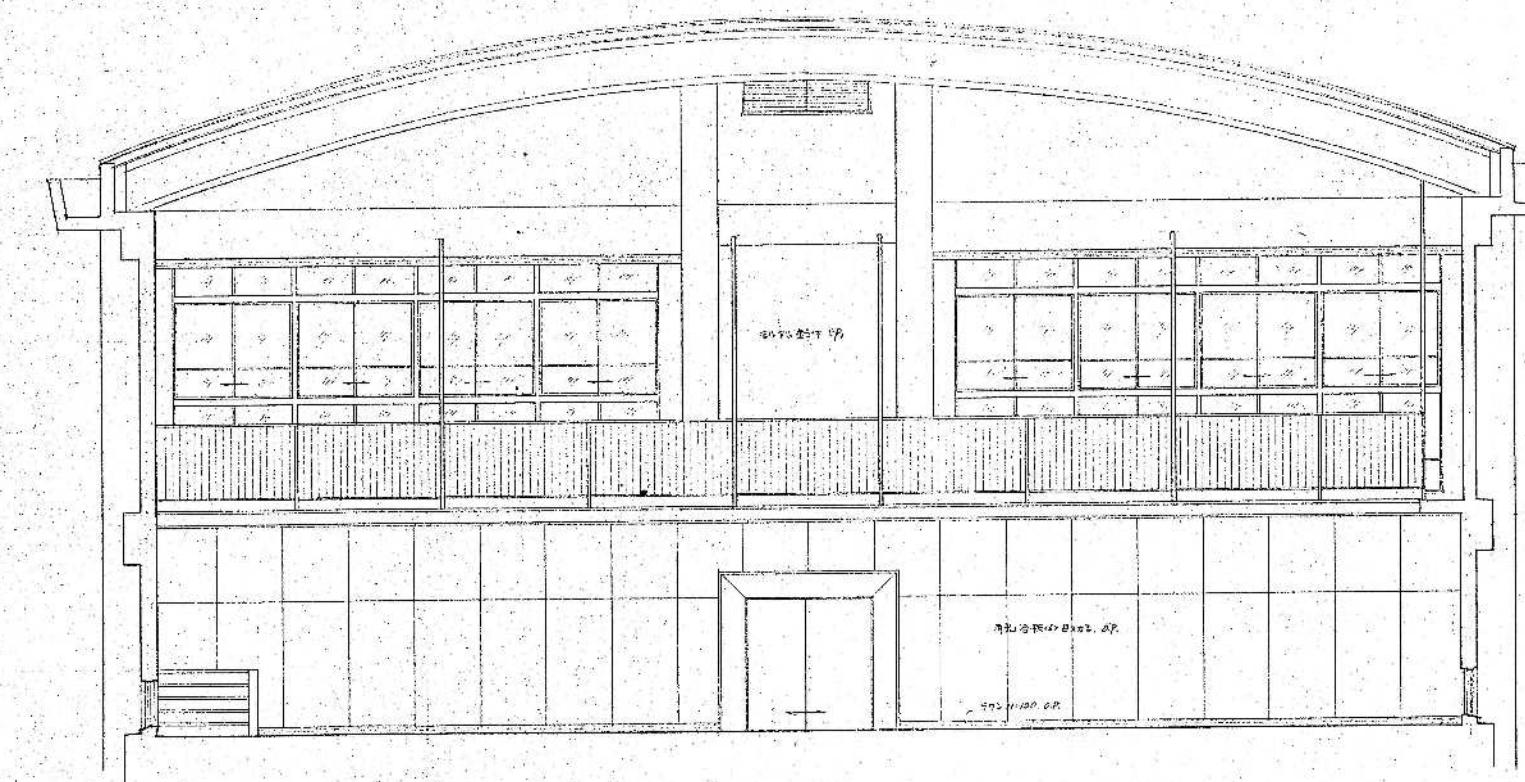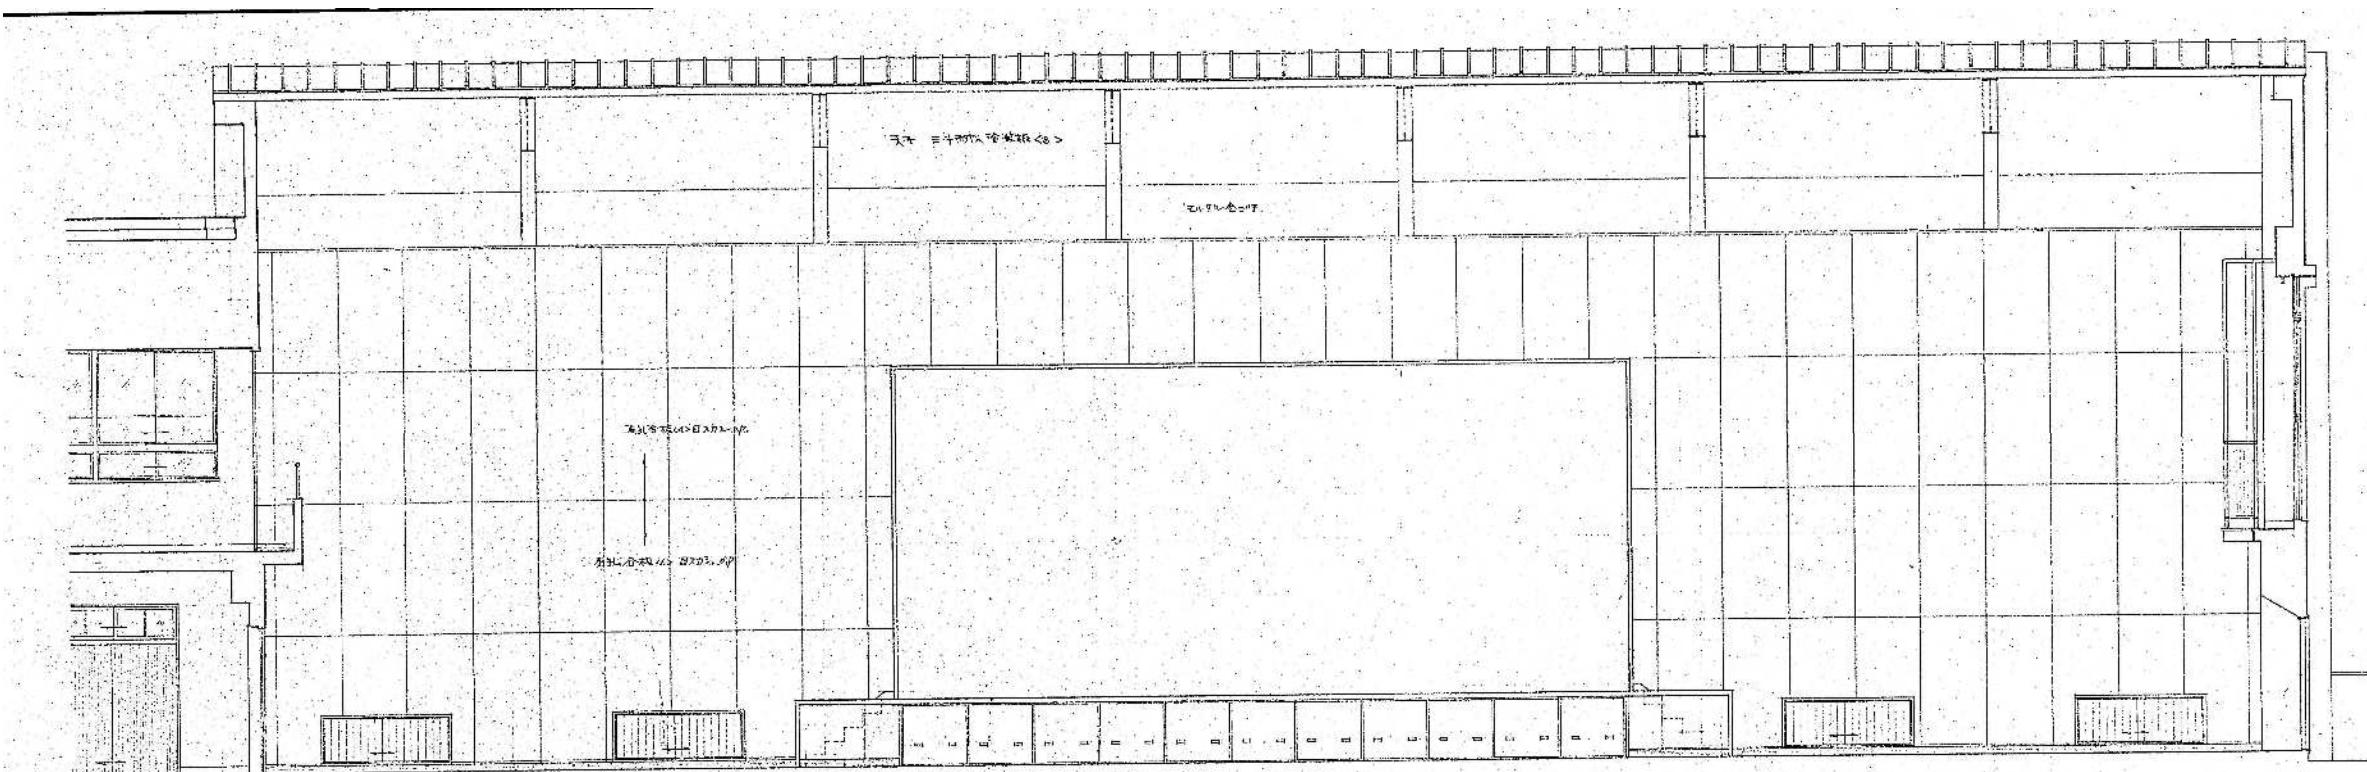


整理番号 注記			設計年月 2025.12	工事名称	図面名称 新築工事時 競技場展開図2 (S48)	縮尺 A1= 1/50 A3= 1/100
KA-30						

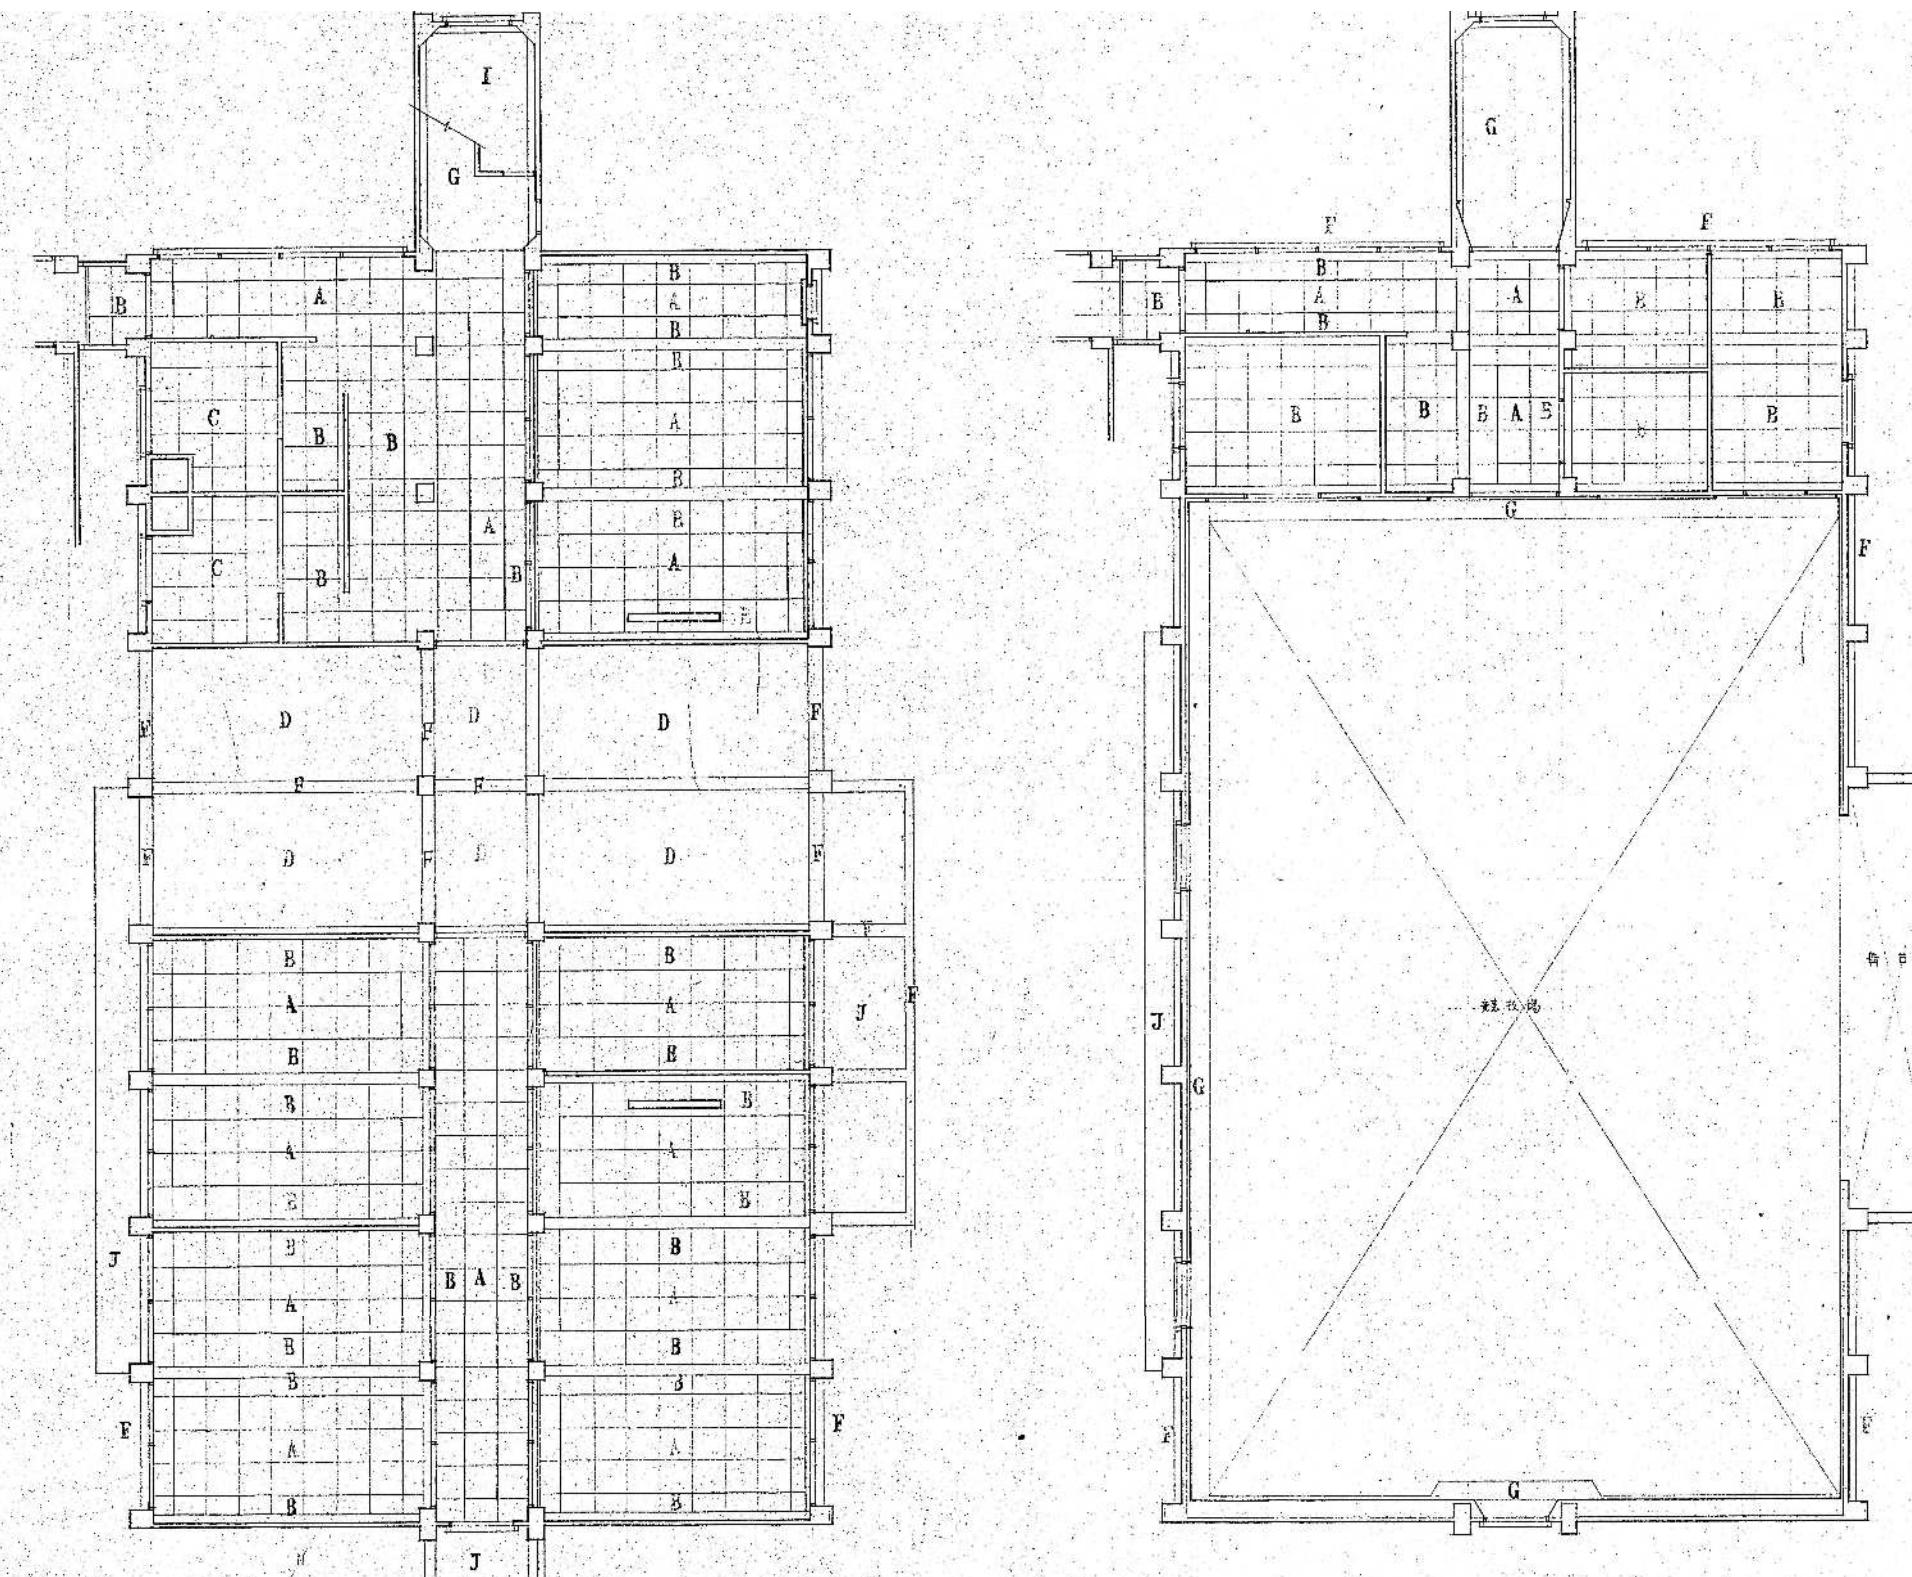


整理番号	注記			設計年月	工事名称			図面名称	新築工事時 天井伏図1 (S48)	縮尺
					2025.12					
										A1= 1/50 A3= 1/100

KA-31

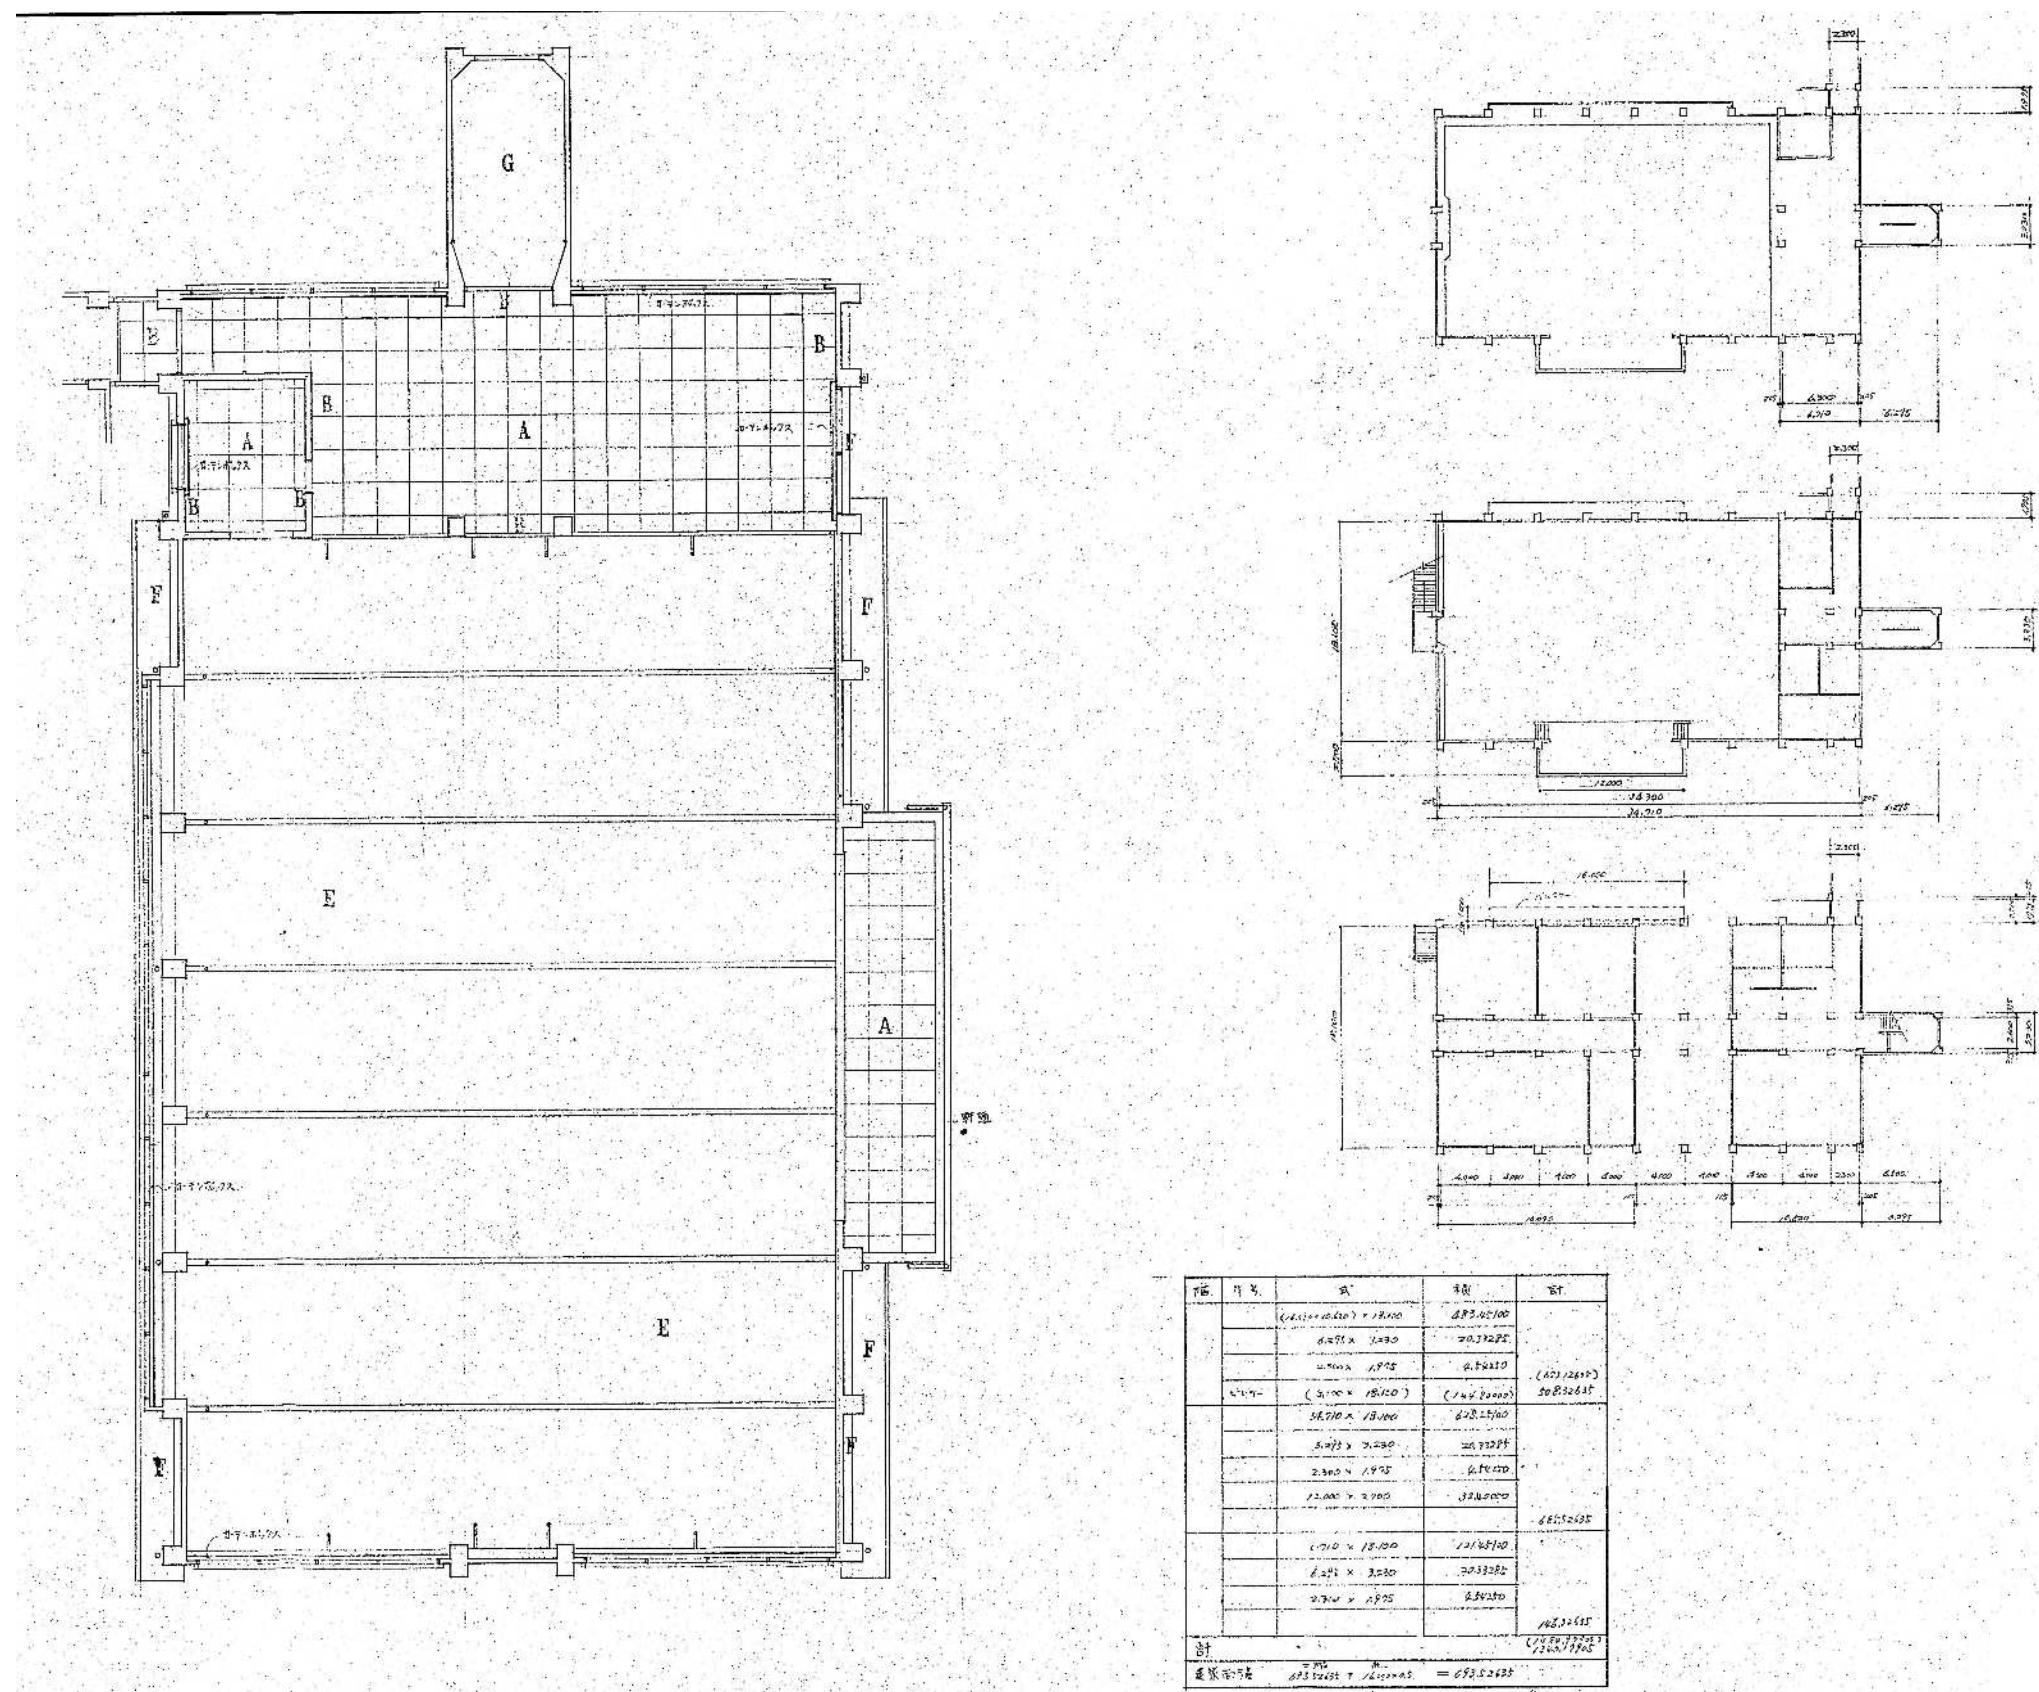


整理番号	注記			設計年月	工事名称			図面名称	新築工事時 天井伏図2・面積表 (S48)	縮尺
					2025.12					
										A1= 1/100, 1/300 A3= 1/200, 1/600

KA-32

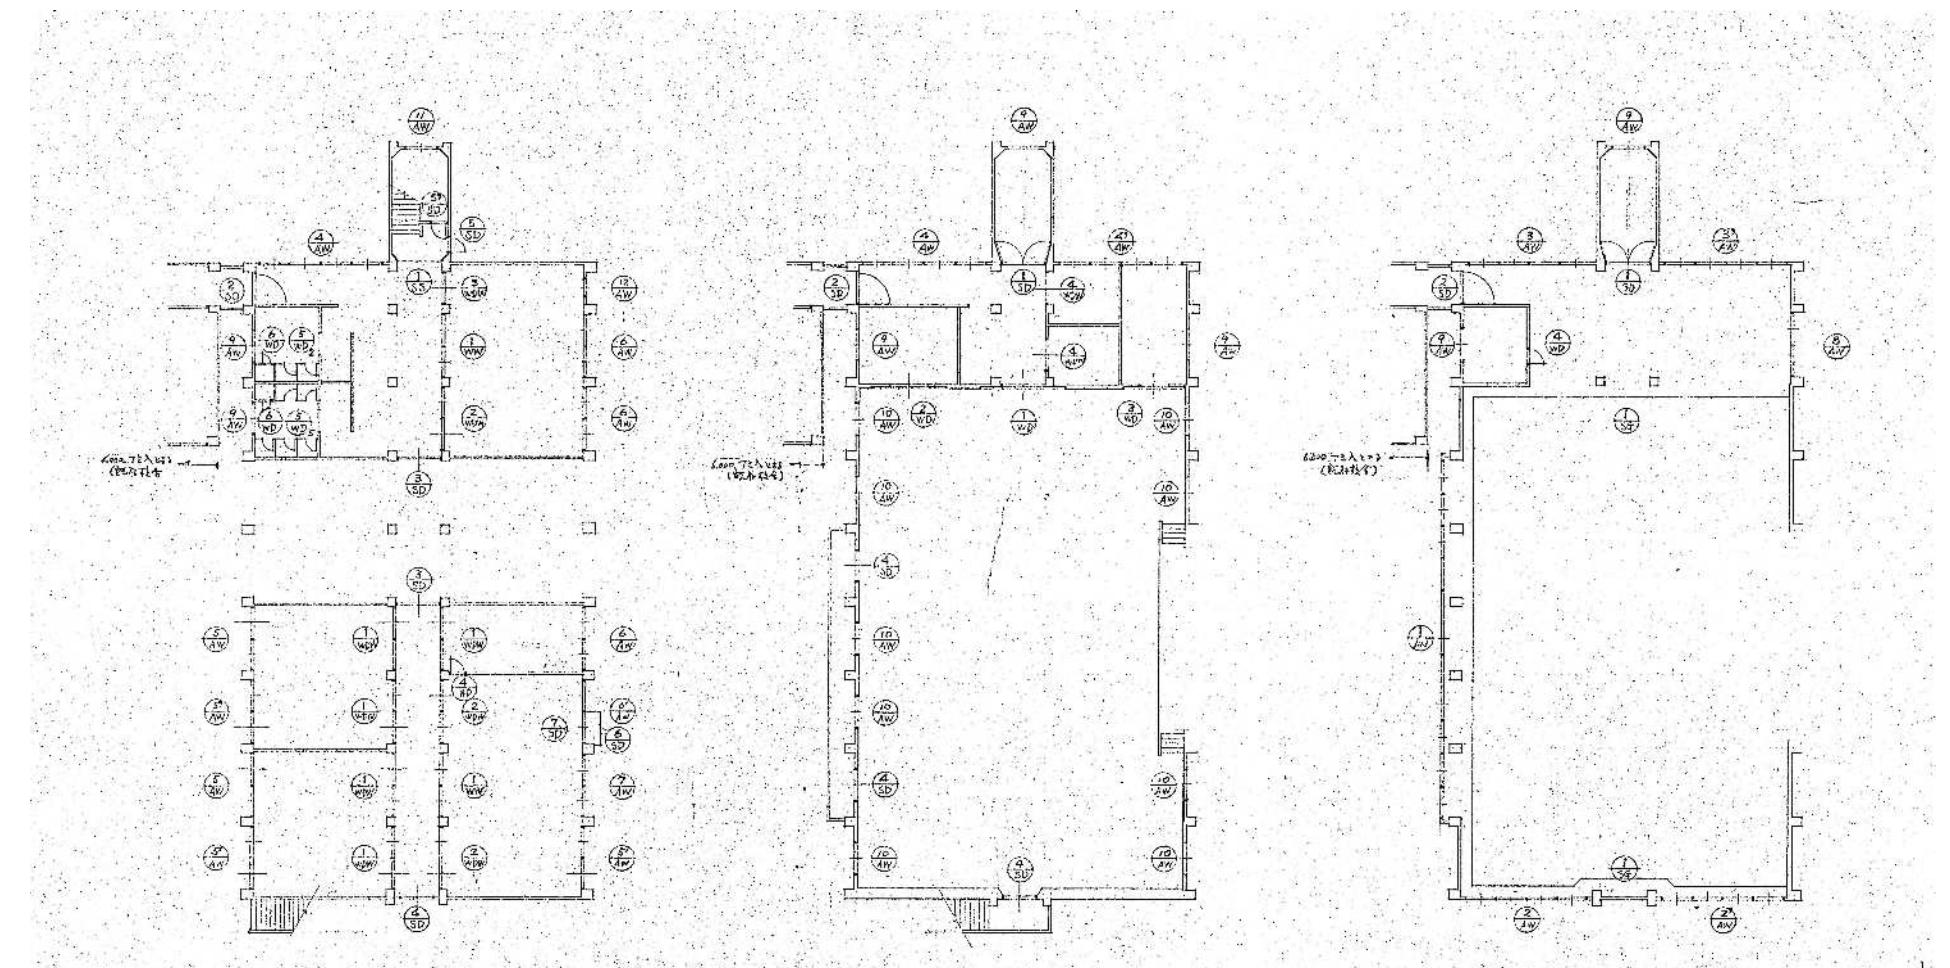


整理番号	注記		設計年月 2025.12	工事名称	図面名称 新築工事時 建具表1 (S48)	縮尺 A1= 1/20 A3= 1/40	KA-33

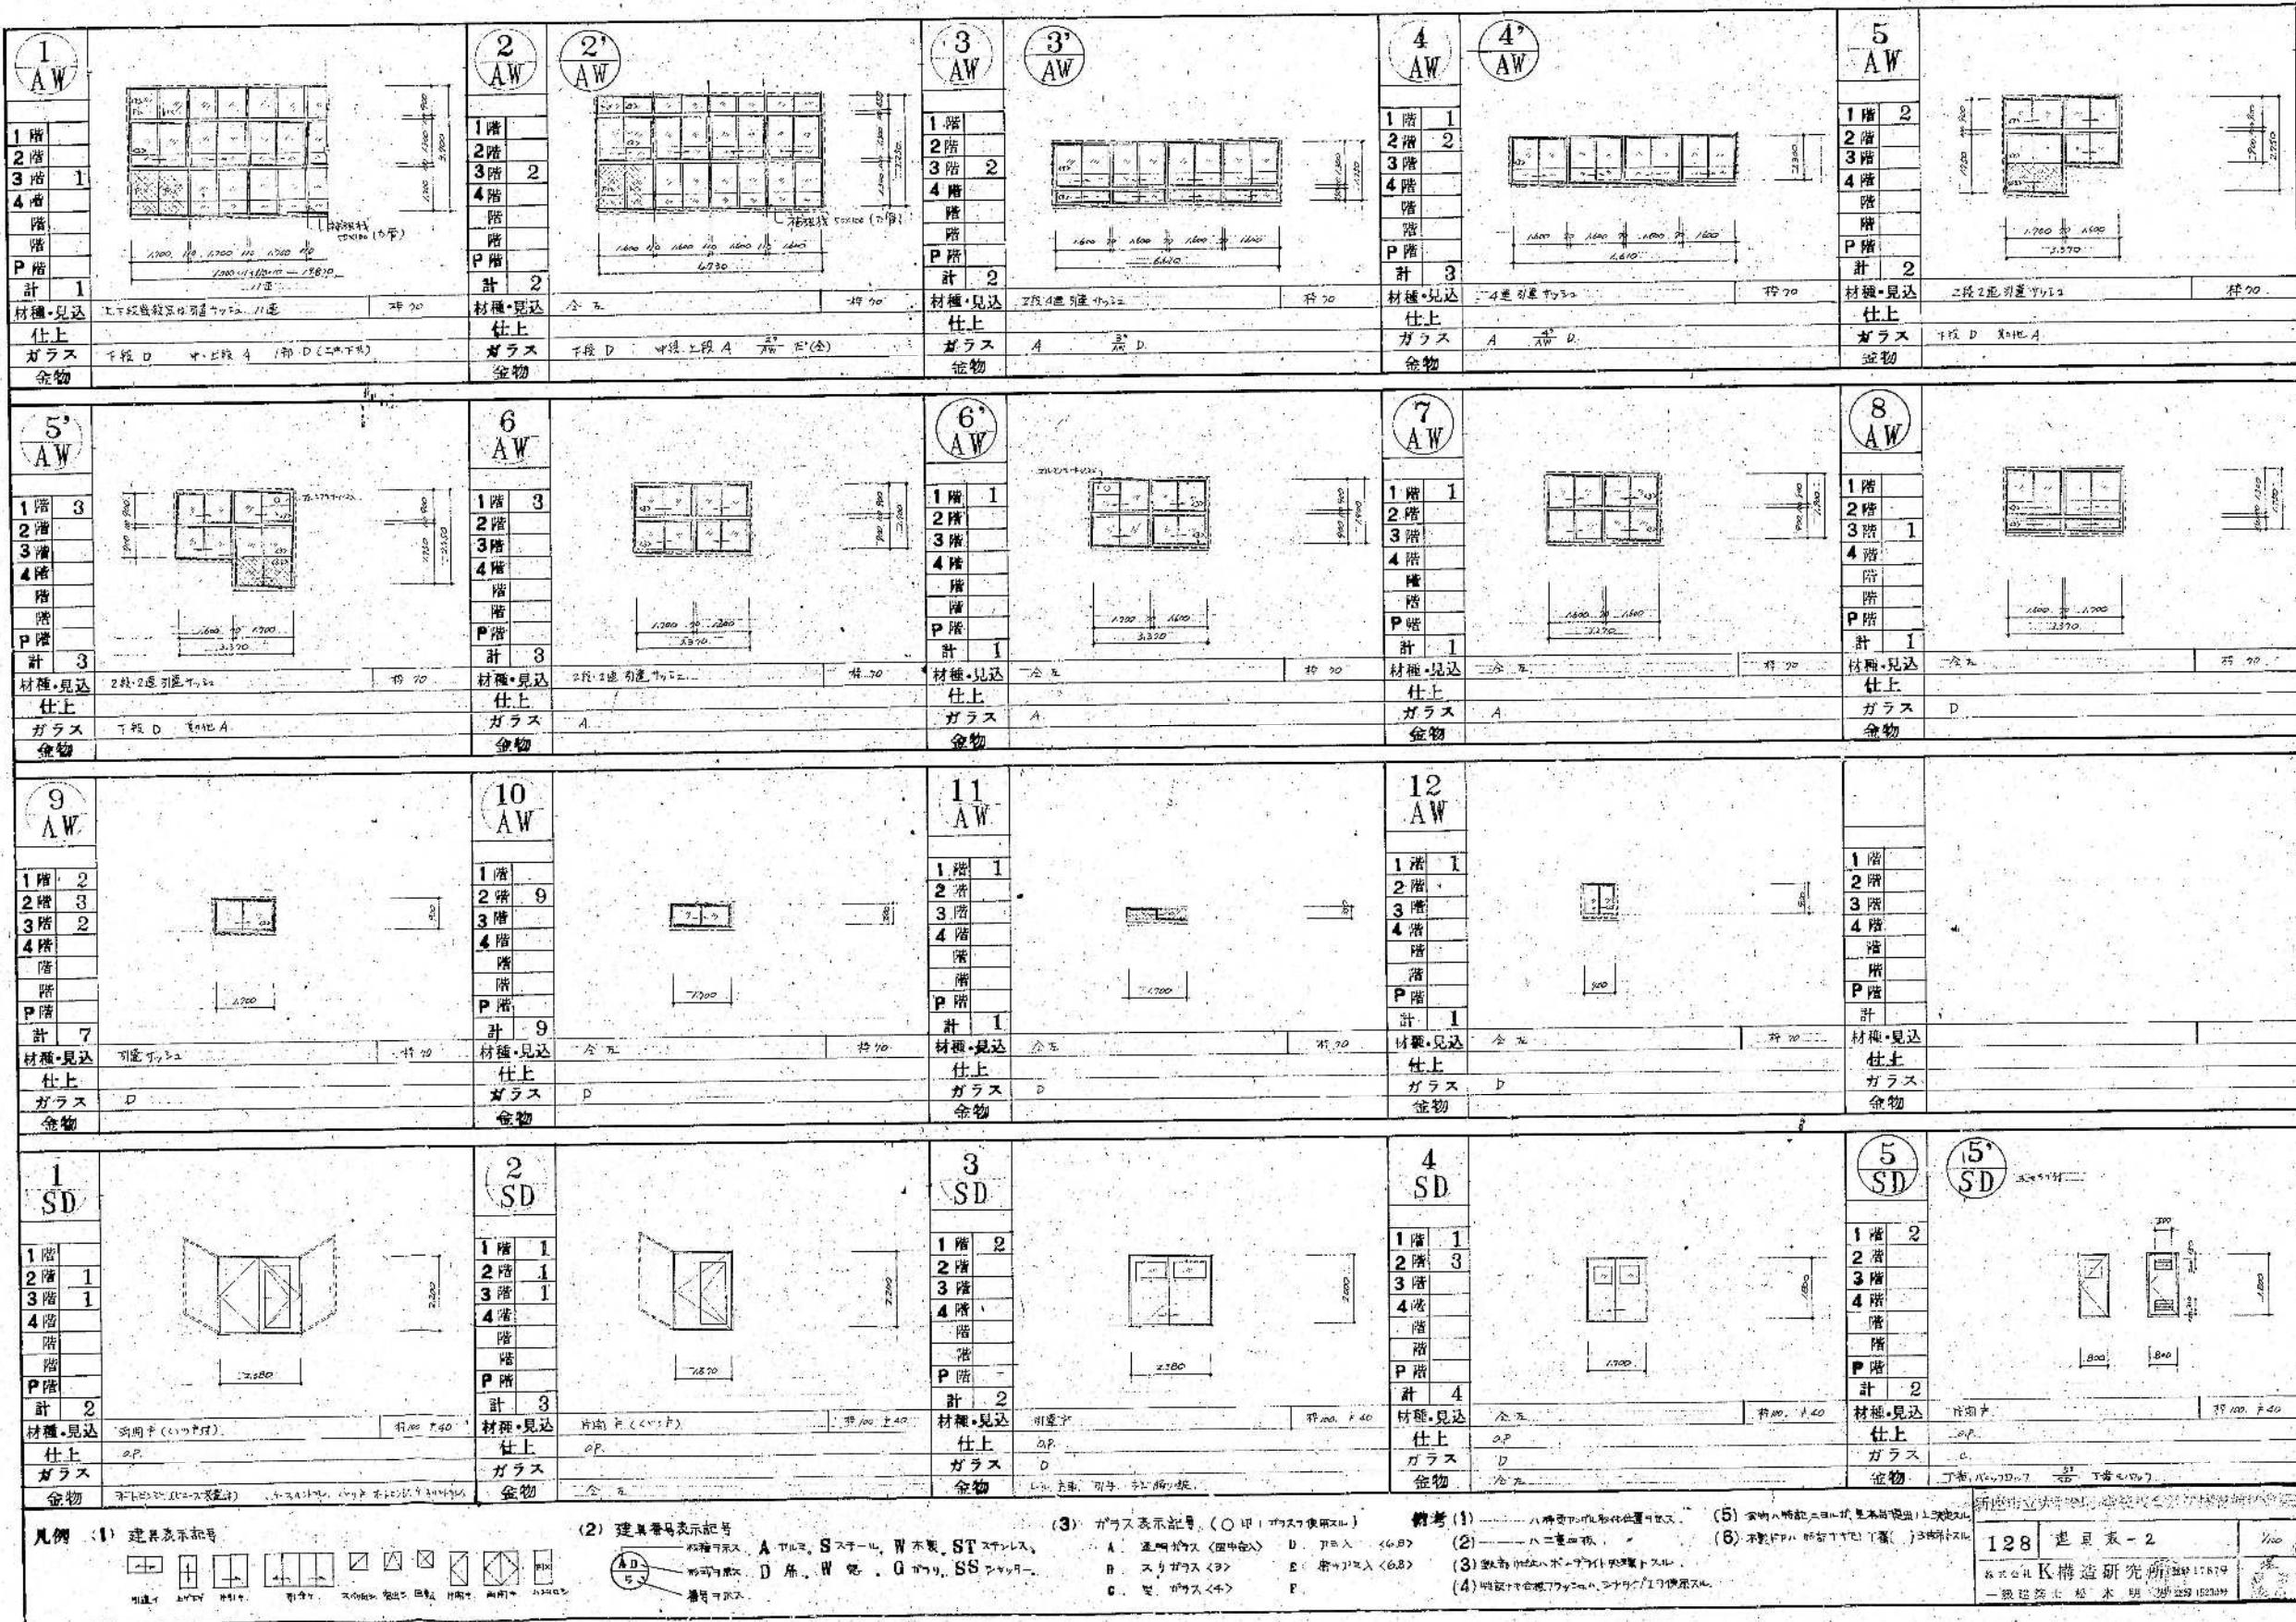

整理番号	注記		工事名称		図面名称	規格
			新座市立大和田小学校屋内運動場解体工事			
			新築工事時 建具表2 (S48)			A1= 1/100 A3= 1/200


6 SD	7 SD	1 SG	1 SS
1階 1 2階 3階 4階 5階 6階 P階 計 1	1階 1 2階 3階 4階 5階 6階 P階 計 1	1階 2階 3階 2 4階 5階 6階 P階 計 2	1階 1 2階 3階 4階 5階 6階 P階 計 1
材種・見込 高間アングル 仕上 ガラス 金物	材種・見込 上部下部 仕上 ガラス 金物	材種・見込 上部下部 仕上 ガラス 金物	材種・見込 3mm厚(ガラス) 仕上 ガラス 金物
1階 1 2階 3階 4階 5階 6階 P階 計 1	1階 1 2階 3階 4階 5階 6階 P階 計 1	1階 2階 3階 2 4階 5階 6階 P階 計 2	1階 1 2階 3階 4階 5階 6階 P階 計 1
材種・見込 高間アングル 仕上 ガラス 金物	材種・見込 上部下部 仕上 ガラス 金物	材種・見込 上部下部 仕上 ガラス 金物	材種・見込 3mm厚(ガラス) 仕上 ガラス 金物
1 WDW	2 WDW	3 WDW	
1階 4 2階 3階 4階 5階 6階 P階 計 4	1階 4 2階 3階 4階 5階 6階 P階 計 4	1階 1 2階 3階 4階 5階 6階 P階 計 1	
材種・見込 高間アングル 仕上 ガラス 金物	材種・見込 高間アングル 仕上 ガラス 金物	材種・見込 高間アングル 仕上 ガラス 金物	材種・見込 高間アングル 仕上 ガラス 金物
1 WD	2 WD	3 WD	
1階 2階 1 3階 4階 5階 6階 P階 計 1	1階 2階 1 3階 4階 5階 6階 P階 計 1	1階 2階 1 3階 4階 5階 6階 P階 計 1	
材種・見込 高引バーフラッシュ 仕上 ガラス 金物	材種・見込 高引バーフラッシュ 仕上 ガラス 金物	材種・見込 高引バーフラッシュ 仕上 ガラス 金物	材種・見込 高引バーフラッシュ 仕上 ガラス 金物
4 WDW	5 WD	6 WD	1 WW
1階 2 2階 3階 4階 5階 6階 P階 計 2	1階 7 2階 3階 4階 5階 6階 P階 計 7	1階 2 2階 3階 4階 5階 6階 P階 計 2	1階 2 2階 3階 4階 5階 6階 P階 計 2
材種・見込 高間アングル 仕上 ガラス 金物	材種・見込 高間アングル 仕上 ガラス 金物	材種・見込 高間アングル 仕上 ガラス 金物	材種・見込 引違ガラス 仕上 ガラス 金物
1 WD			
1階 1 2階 3階 1 4階 5階 6階 P階 計 2			
材種・見込 高間アングル 仕上 ガラス 金物			
(1) 建具表示記号	(2) 建具番号表示記号	(3) ガラス表示記号 (○印:ガラス使用なし)	(4) ガラス表示記号 (○印:ガラス使用あり)
			<img

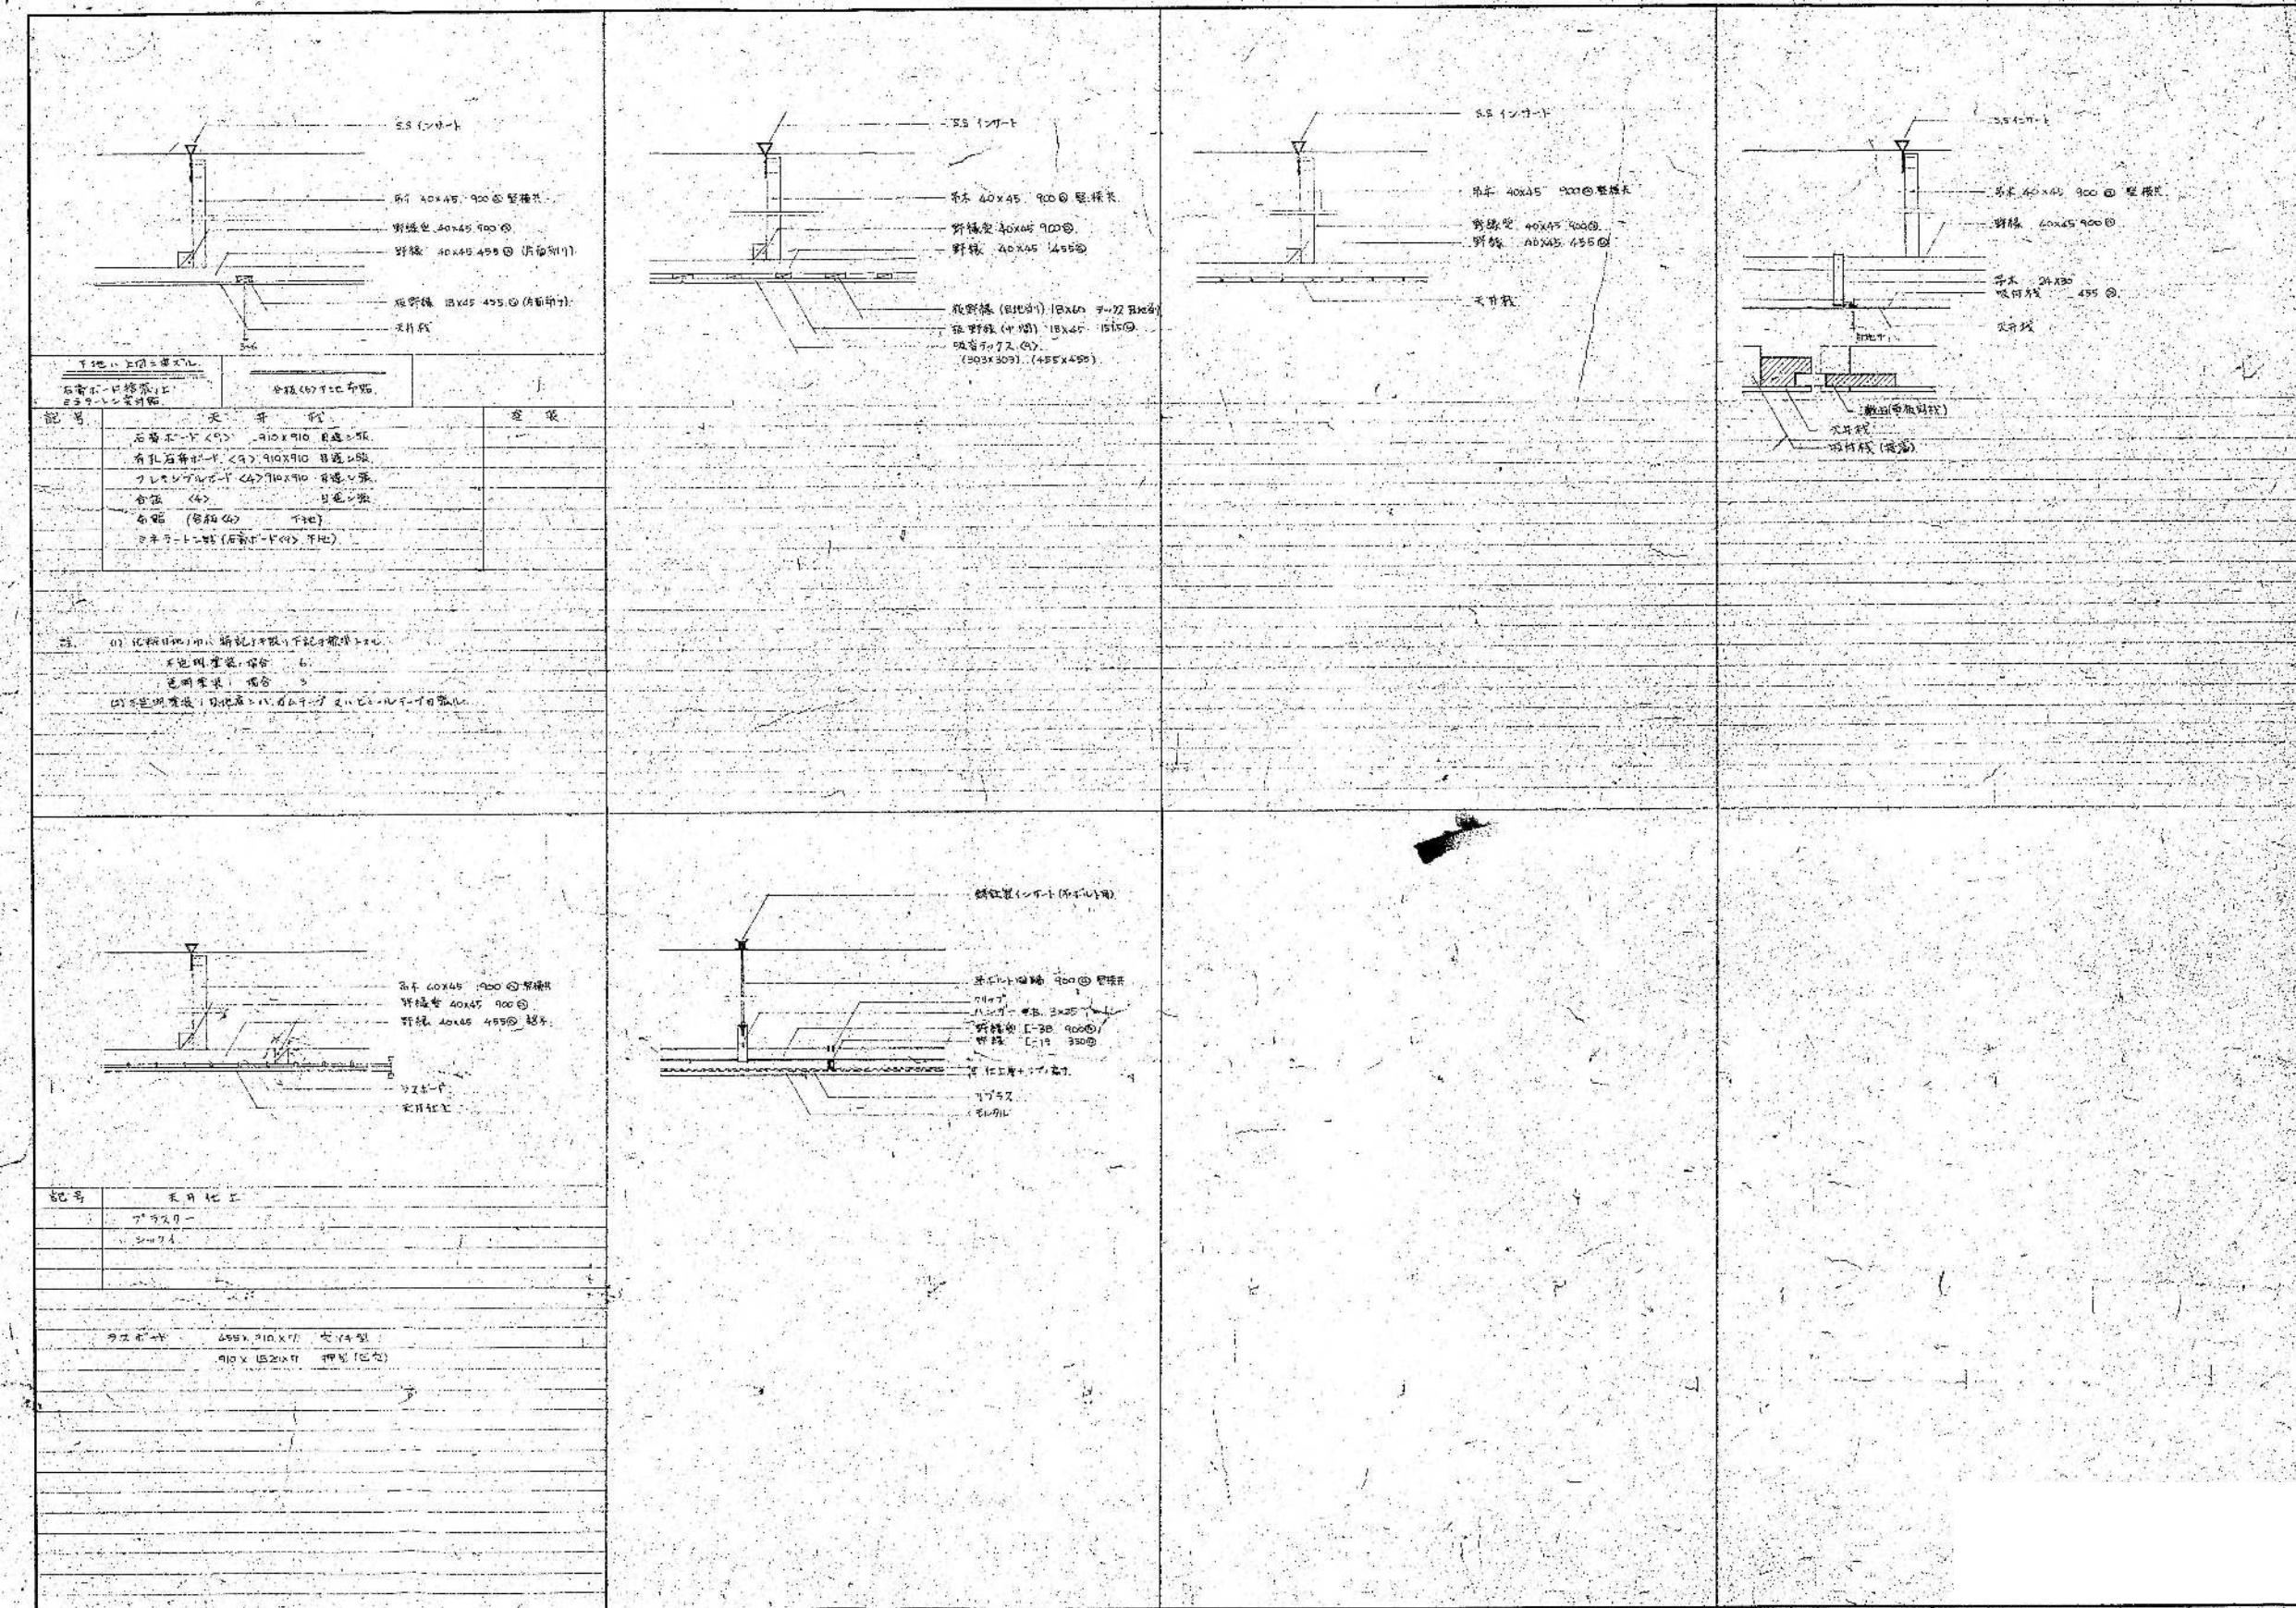

整理番号	注記

設計年月	工事名称	
	新座市立大和田小学校屋内運動場解体工事	
図面名称	新築工事時 天井詳細図 (S48)	縮尺 A1= NON A3= NON


## 四、配圖工具

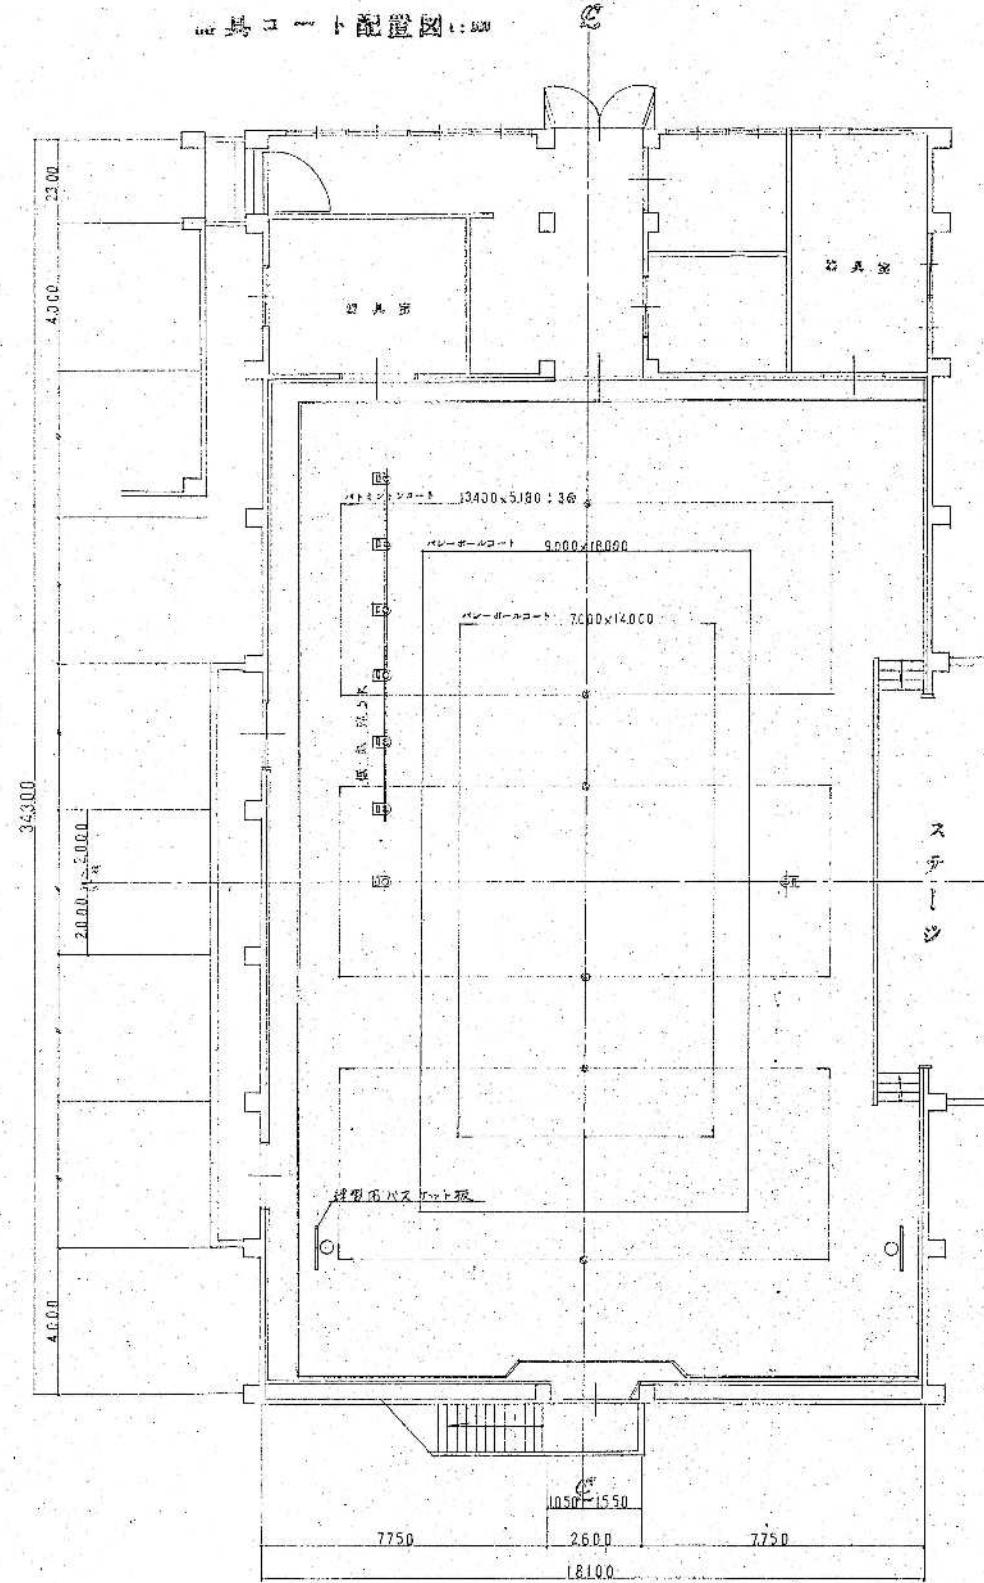


基礎內訊卷

部品	種別	個
名	バーナー用基盤	1
熱	バドミントン	1
錆	錆鉄片	1
	合計	1

### 坐標配置圖

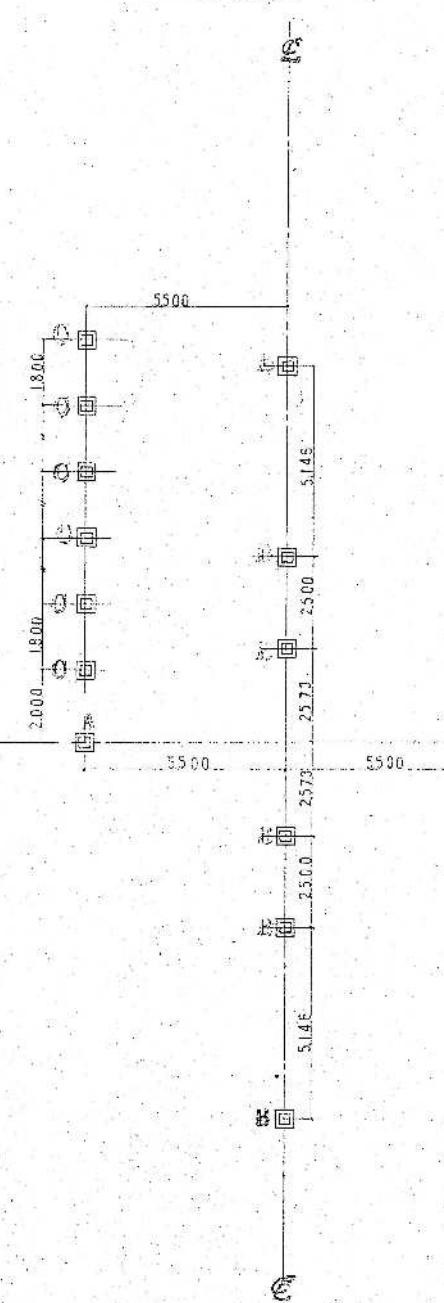

基礎群類圖 1:2

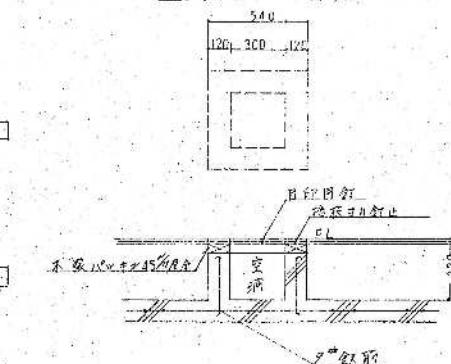


物理卷

1


設計年用

新南威尔士大学校园地图和指南 第二章

KA-37

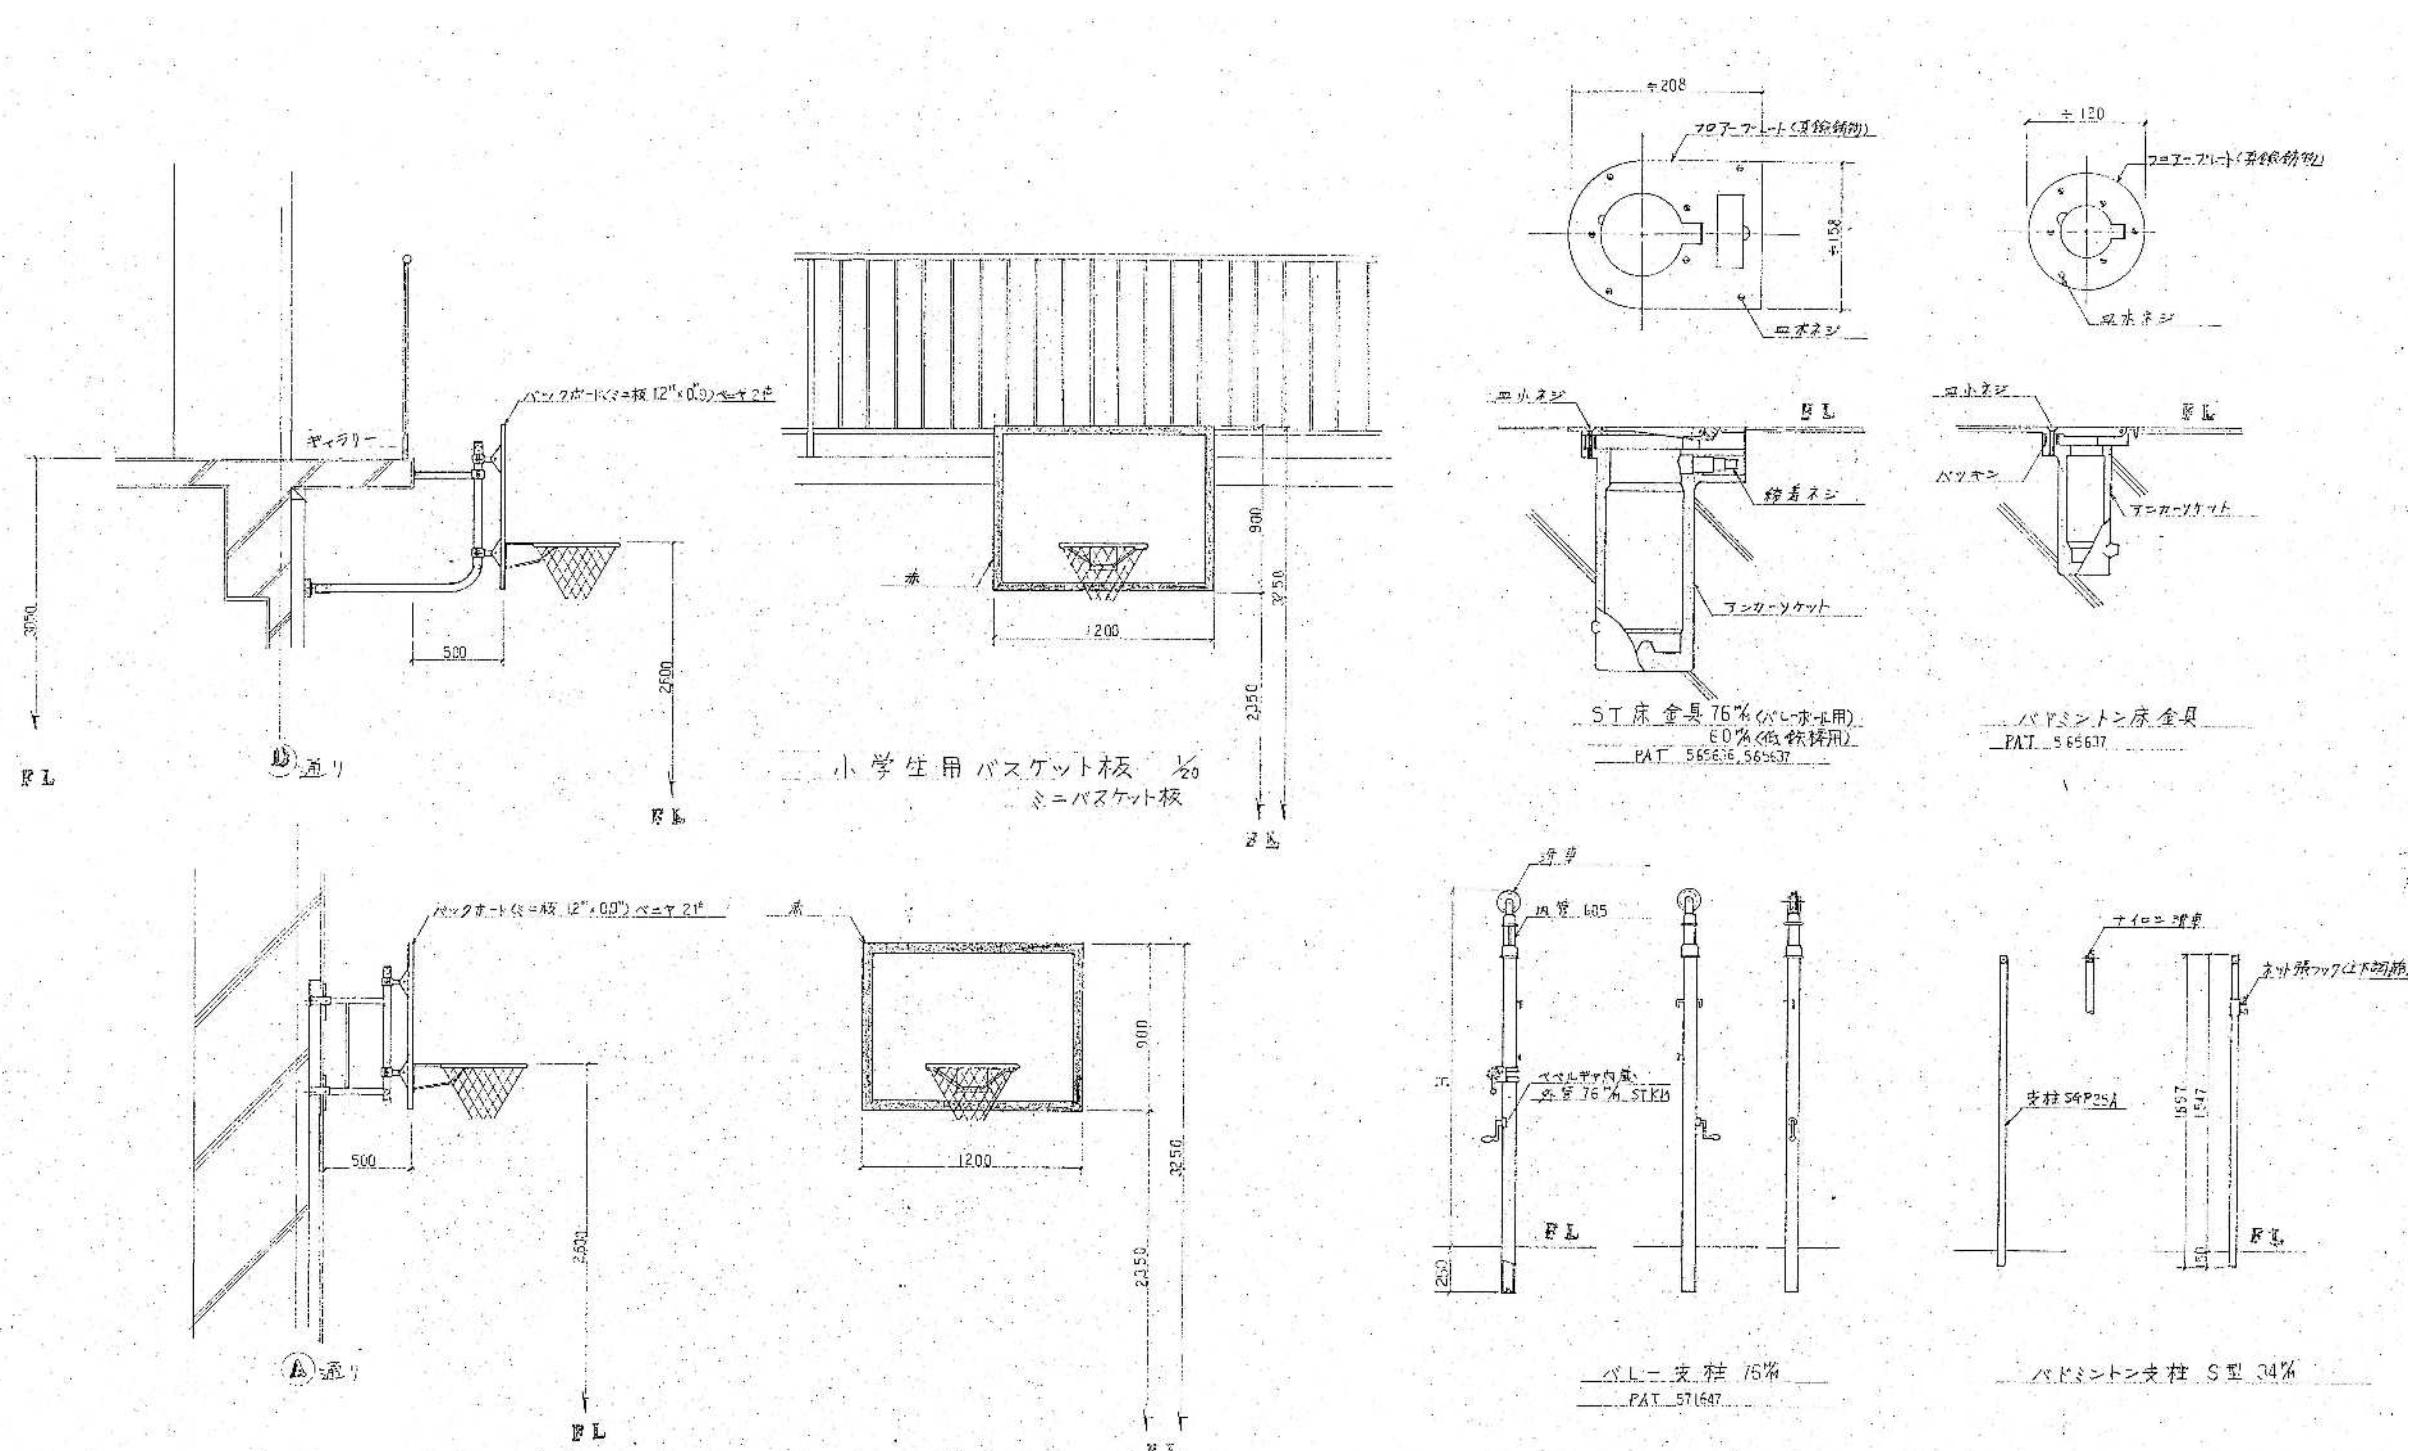

整理番号	注記		設計年月			工事名称			KA-38	
			2025.12			新座市立大和田小学校屋内運動場解体工事				
			図面名称			新築工事時 体育器具詳細図2 (S48)				
			縮尺	AI=	1/20	A3=	1/40			

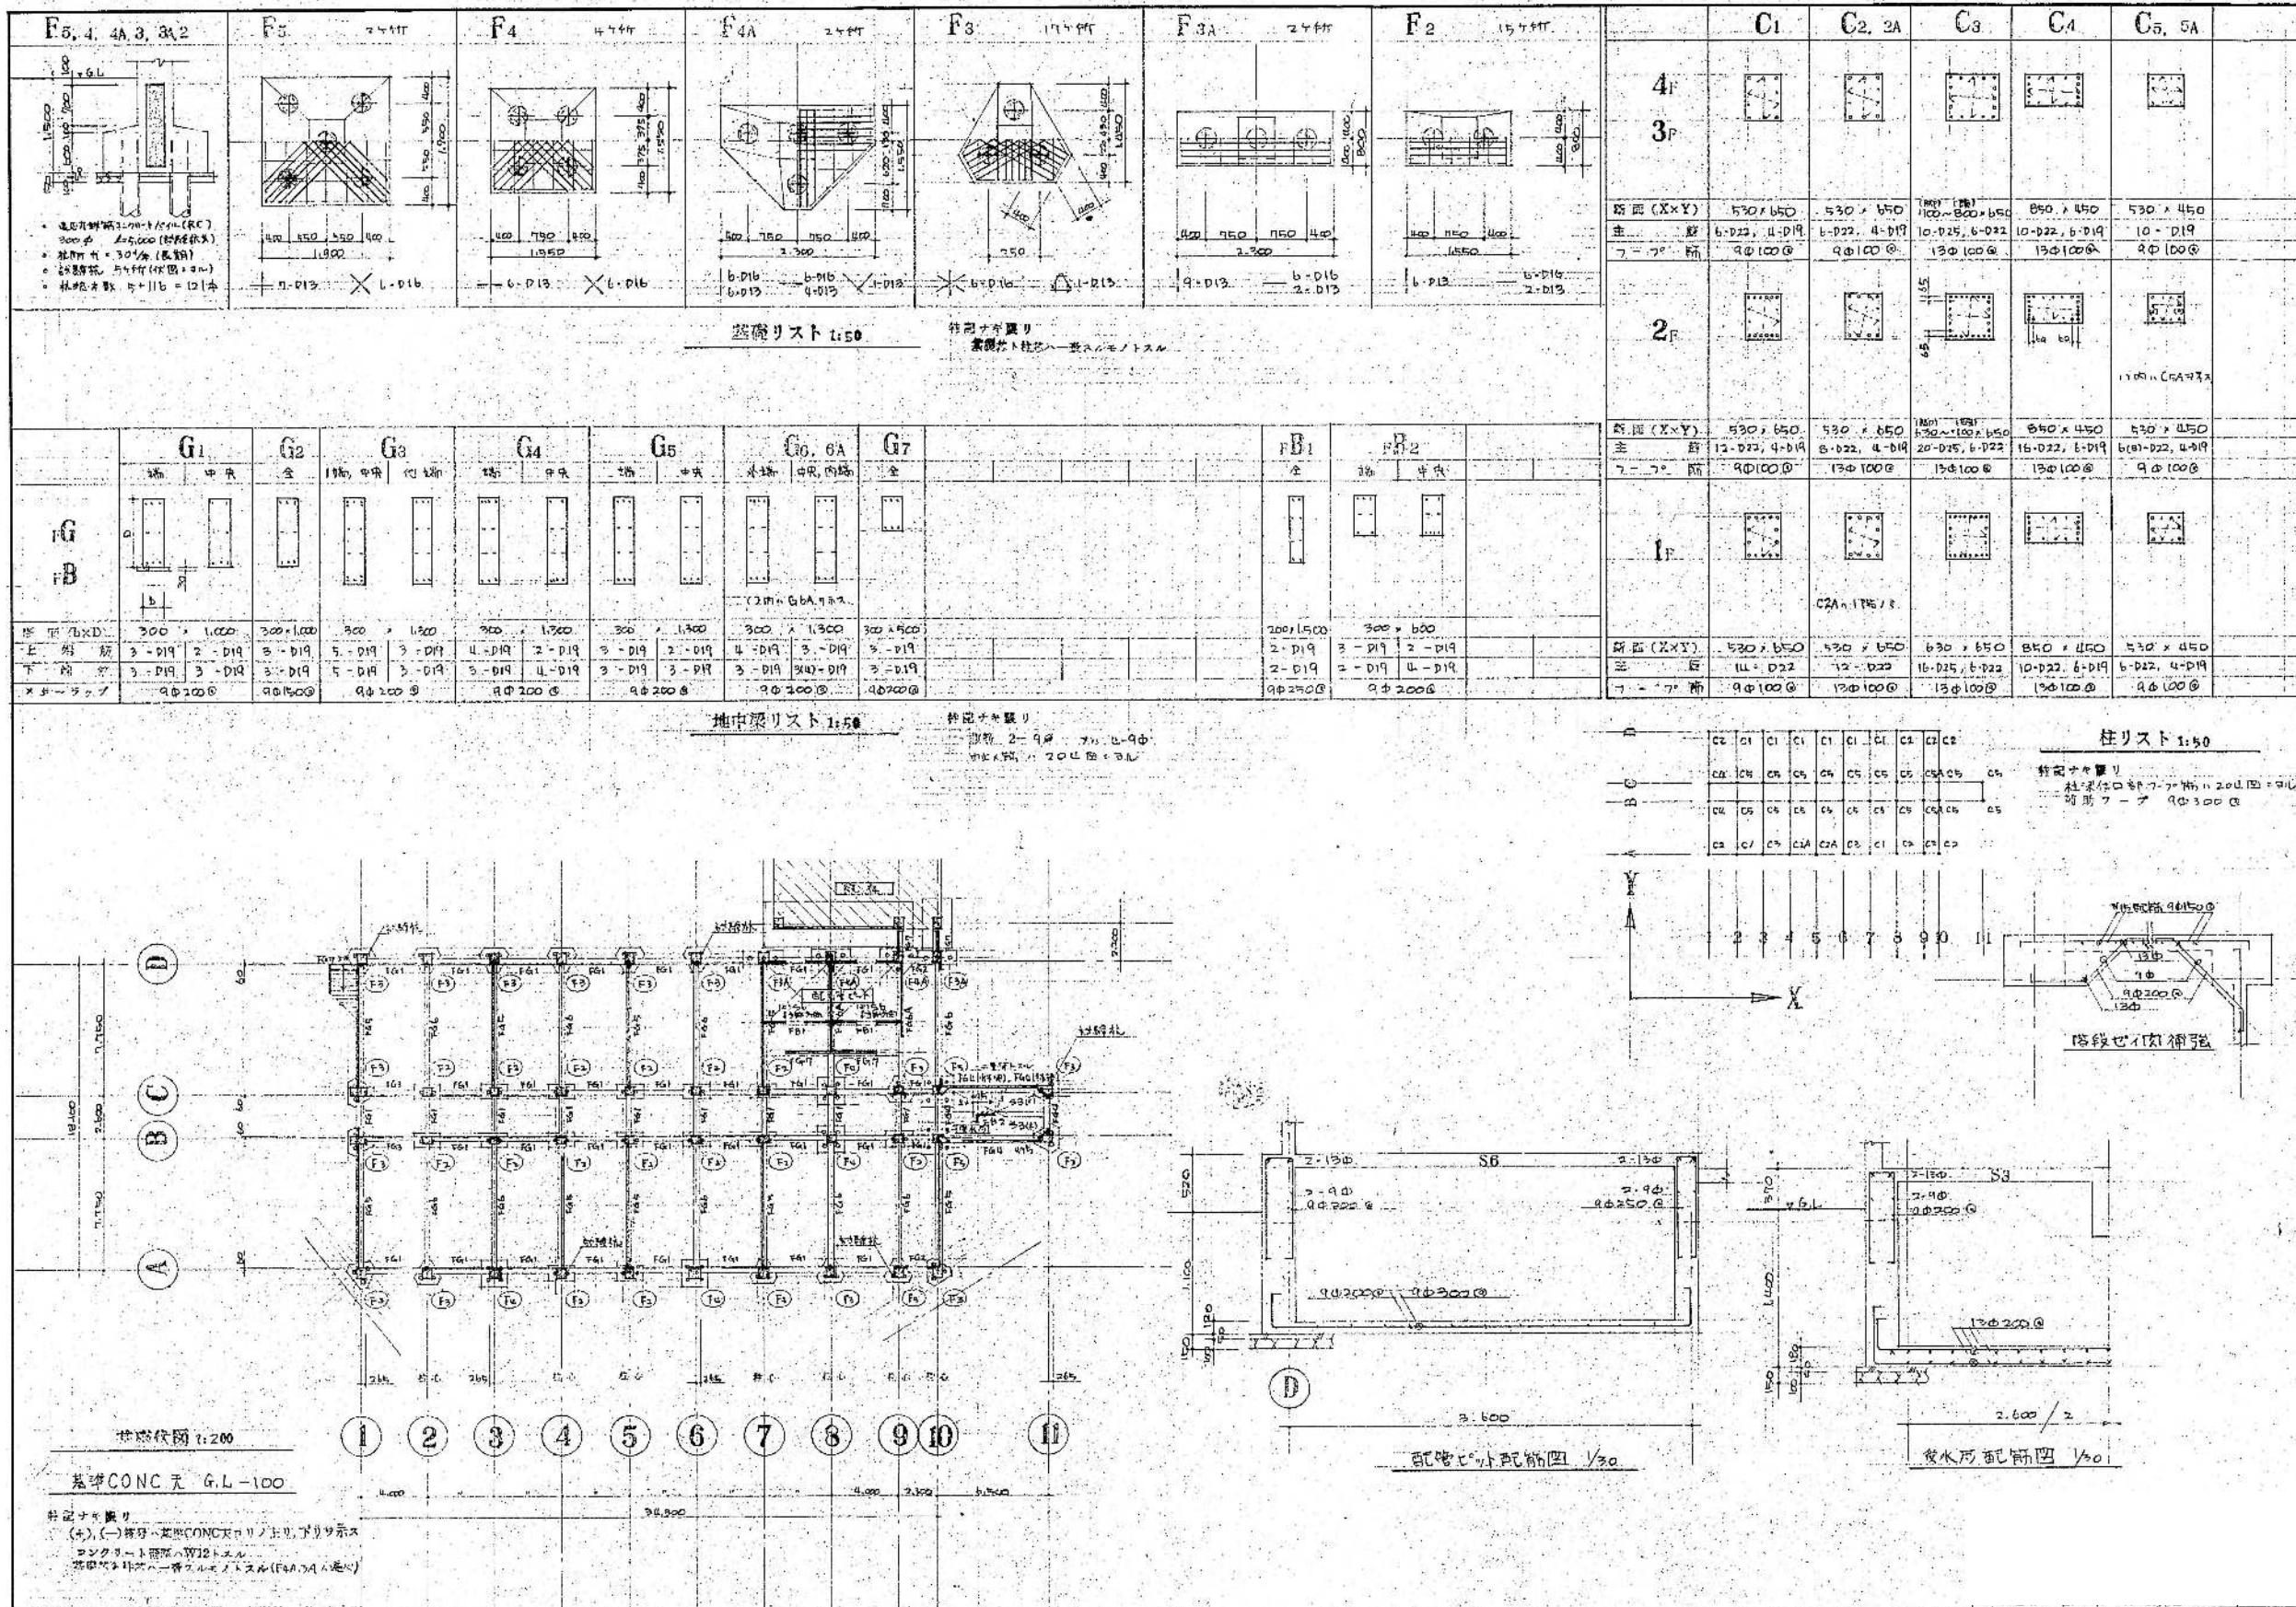


整理番号	注記		設計年月		工事名称	新座市立大和田小学校屋内運動場解体工事		KA-39			
			2025.12								
			図面名称		縮尺						
			新築工事時	基礎伏図 基礎柱・地中梁リスト	A1=			図示			
				(S48)	A3=			図示/2			


G1	G2			G3			G4			G5			G6, G6A			G7			G8			G9			G10			B1			B3			cG1			cG2			cG3		
	外端	中央	内端	外端	中央	内端																																				
B																																										
G																																										
cG																																										
断面 (b×D)	350 × 650	350 × 650	上端筋	4-φ19	2-φ19	4-φ19	4-φ19	3-φ19	7-φ19	7-φ19	4-φ19	2-φ19	4-φ19	3-φ19	6-φ19	5-φ19	2-φ19	4-φ19	3-φ19	2-φ19	4-φ19	2-φ19	4-φ19	3-φ19	2-φ19	4-φ19	2-φ19	4-φ19	3-φ19	2-φ19	4-φ19	2-φ19	4-φ19	3-φ19	2-φ19	4-φ19	2-φ19	4-φ19	3-φ19	2-φ19	4-φ19	2-φ19	4-φ19	3-φ19	2-φ19
下端筋	4-φ19	2-φ19	3-φ19	3-φ19	7-φ19	7-φ19	7-φ19	2-φ19	4-φ19	3-φ19	6-φ19	4-φ19	3-φ19	3-φ19	3-φ19	3-φ19	3-φ19	3-φ19	3-φ19																							
スチーラップ	9φ150φ	8φ150φ	10φ100φ	8φ150φ	8φ150φ	8φ150φ	8φ150φ																																			

梁リスト 1150


特記ナキ既り  
部数 2-4枚  
巾上×幅上 204×19 = 3816

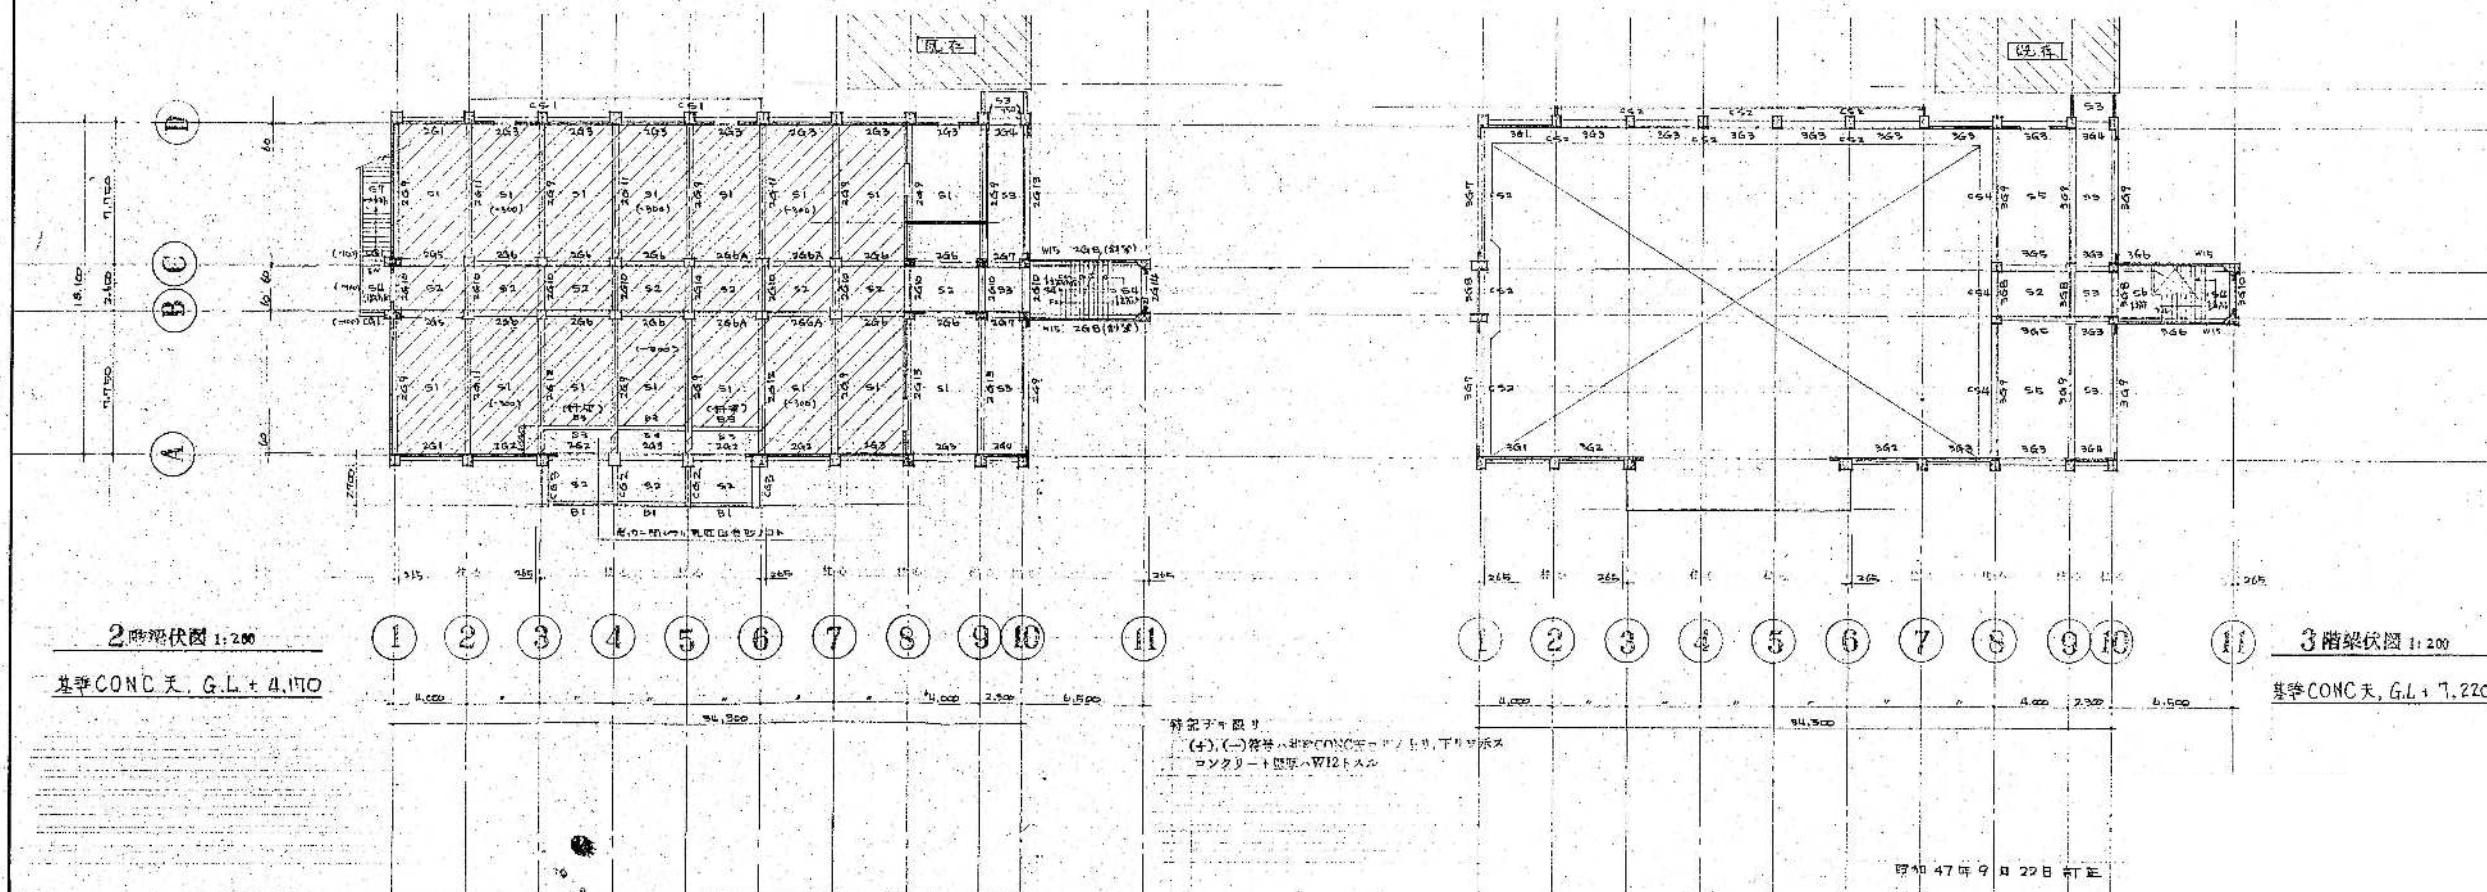


整理番号	注記																													

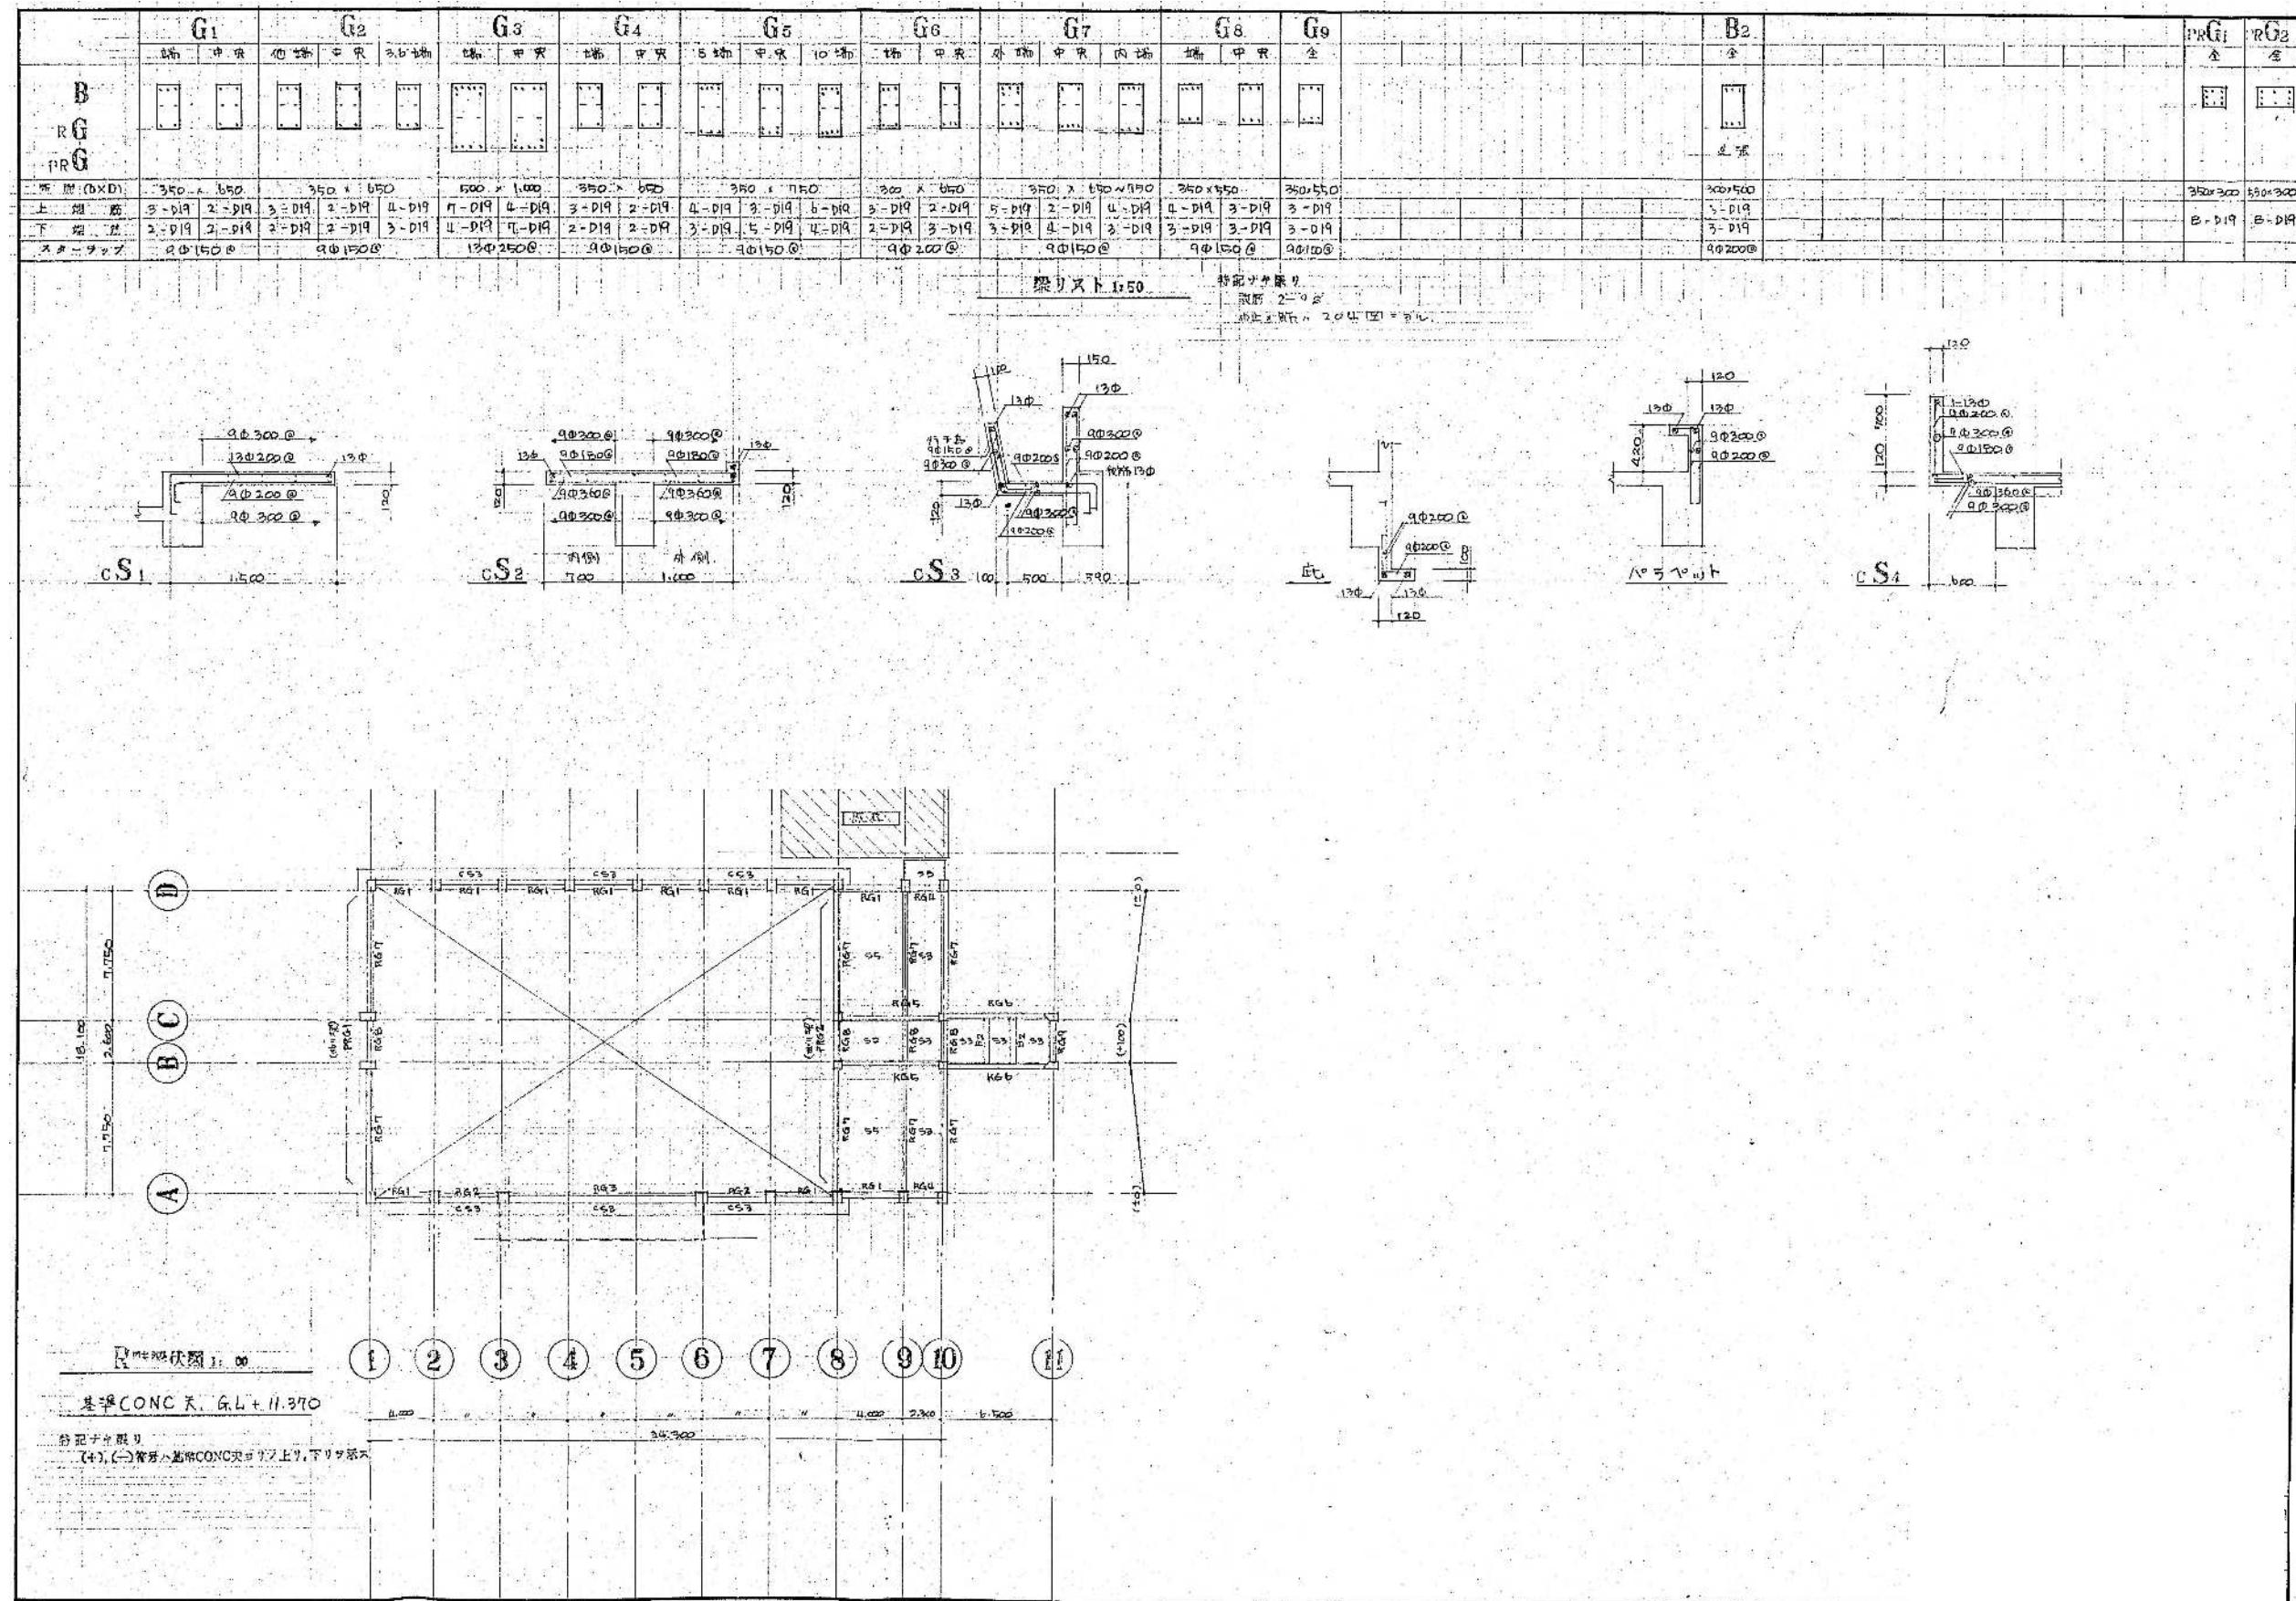


整理番号	注記			設計年月	工事名称		縮尺
					2025.12	新座市立大和田小学校屋内運動場解体工事	
					図面名称	新築工事時 R階梁伏図 梁リスト (S48)	A1= 図示 A3= 図示/2

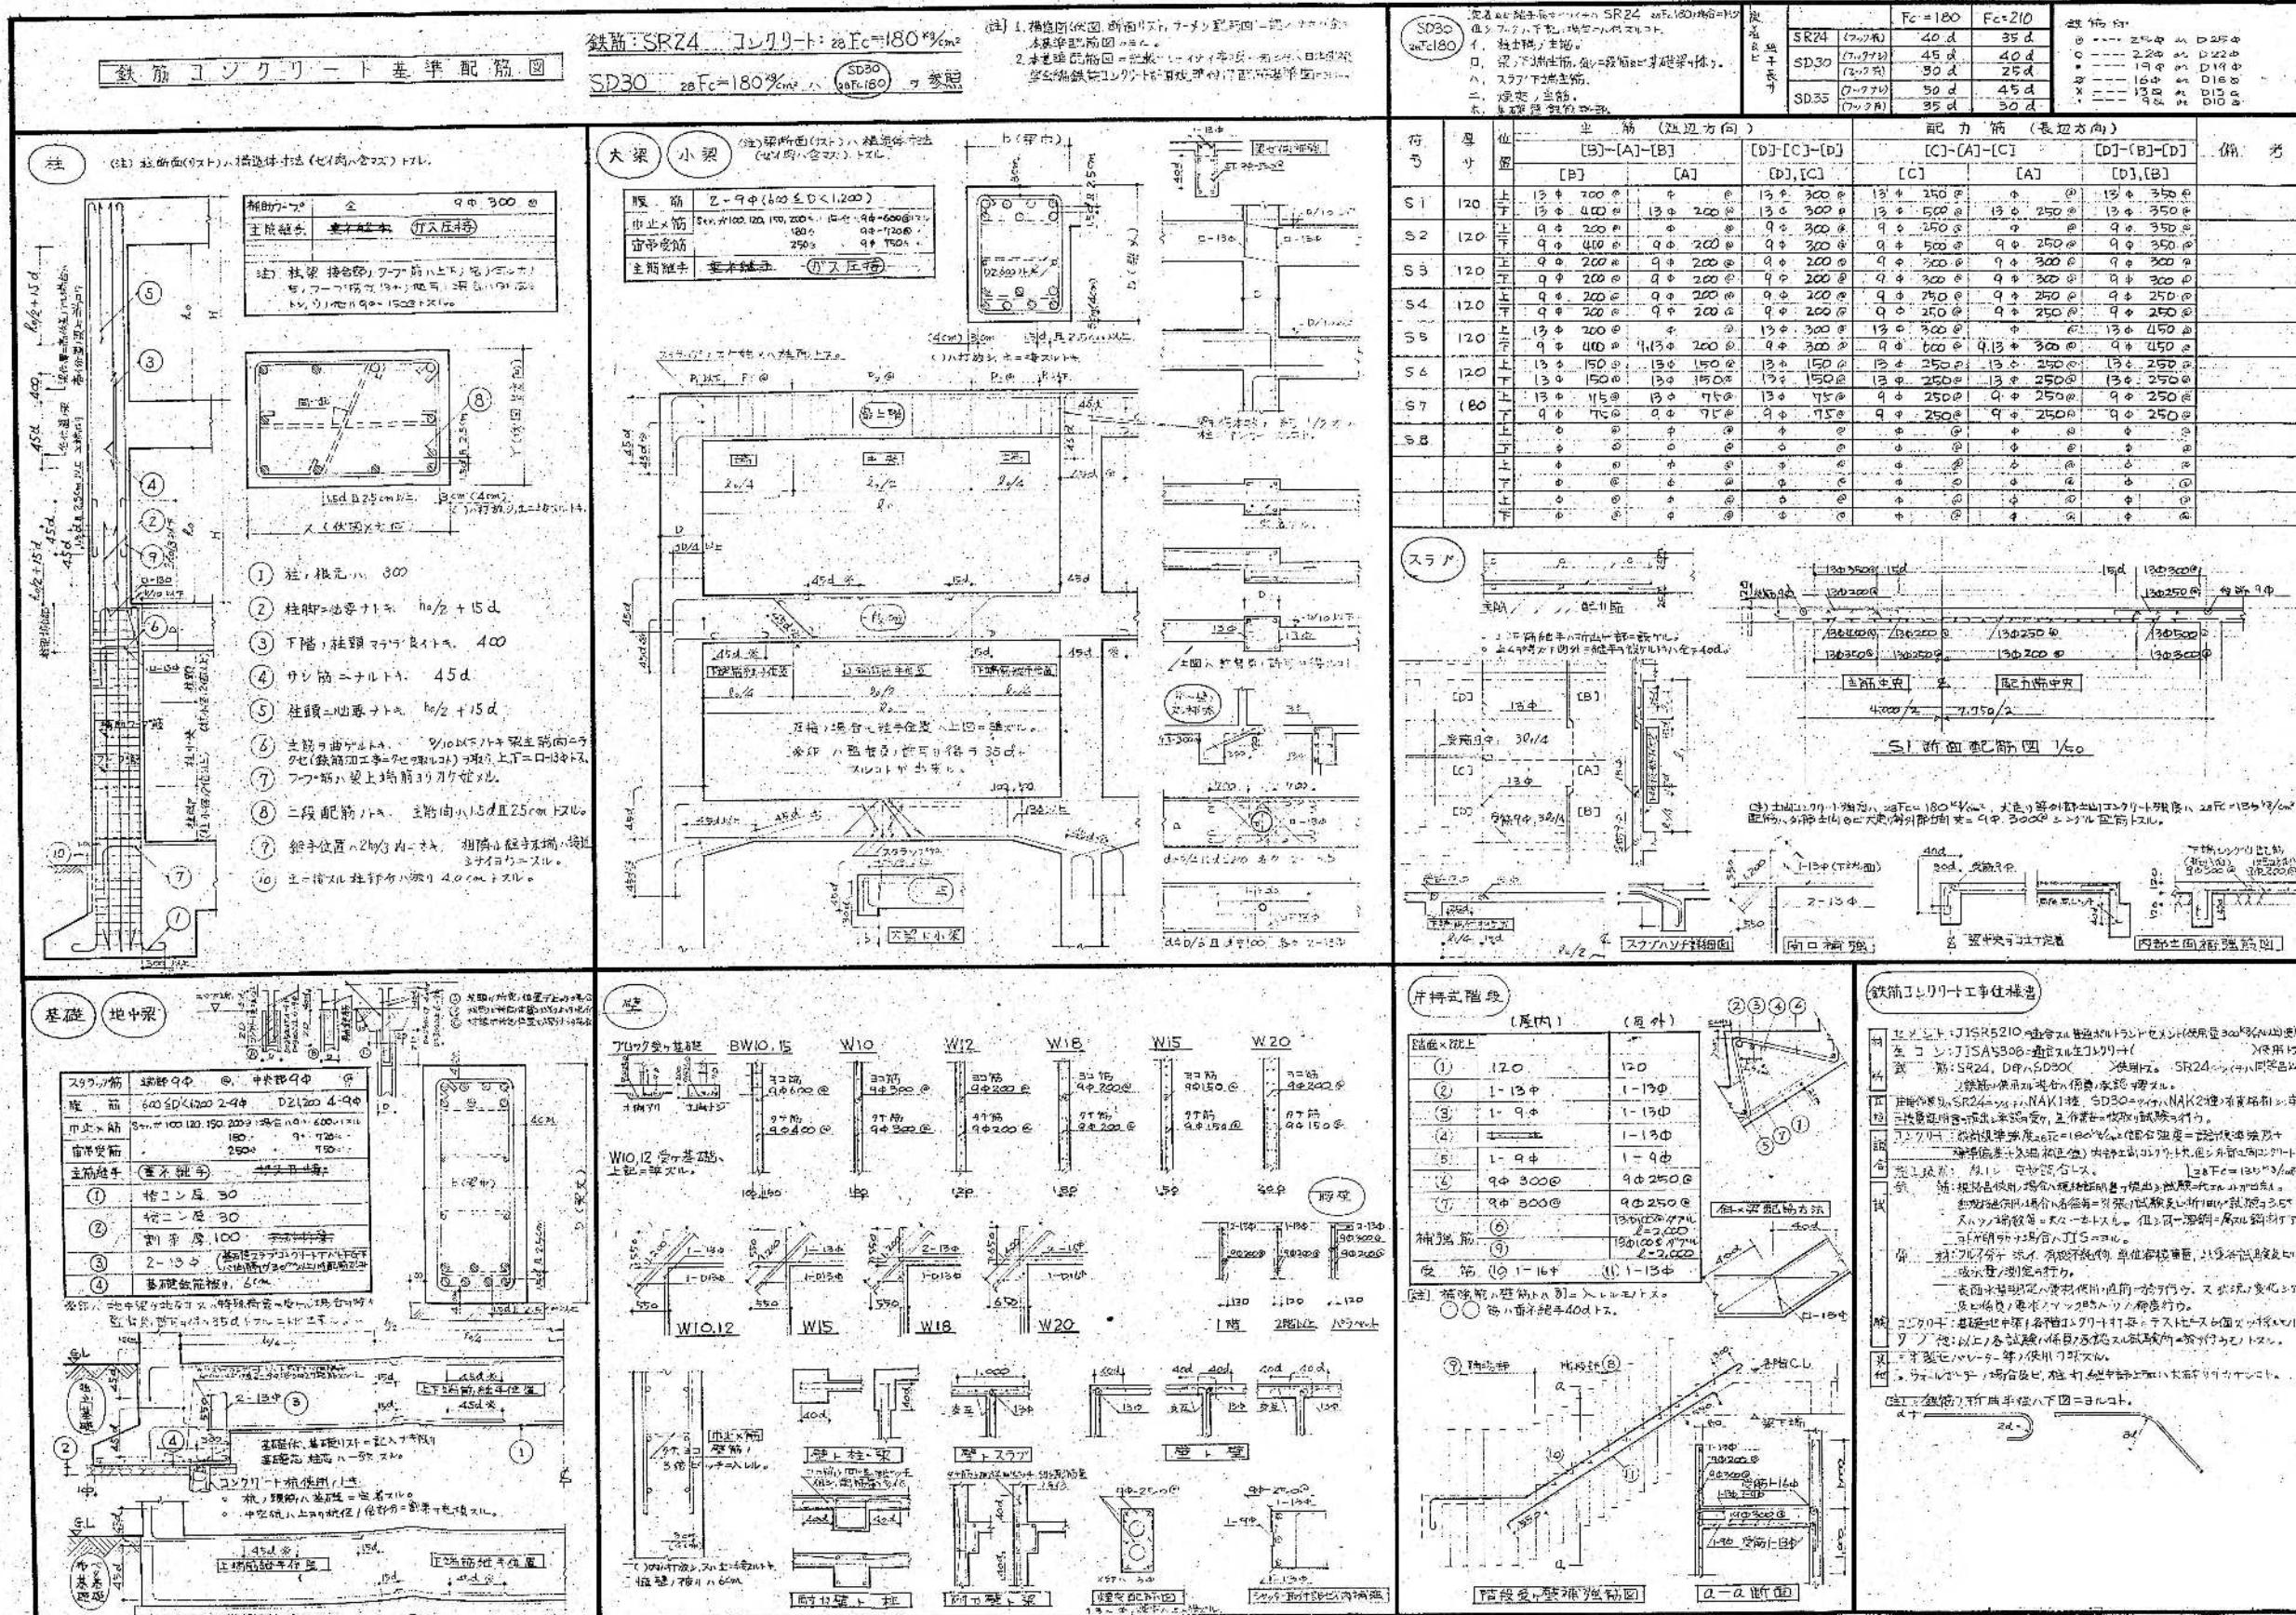

整理番号	注記		設計年月		工事名称			KA-42	
			2025.12		新座市立大和田小学校屋内運動場解体工事				
					図面名称				
					新築工事時 鉄筋コンクリート基準配筋図	(S48)	縮尺 A1= NON A3= NON		

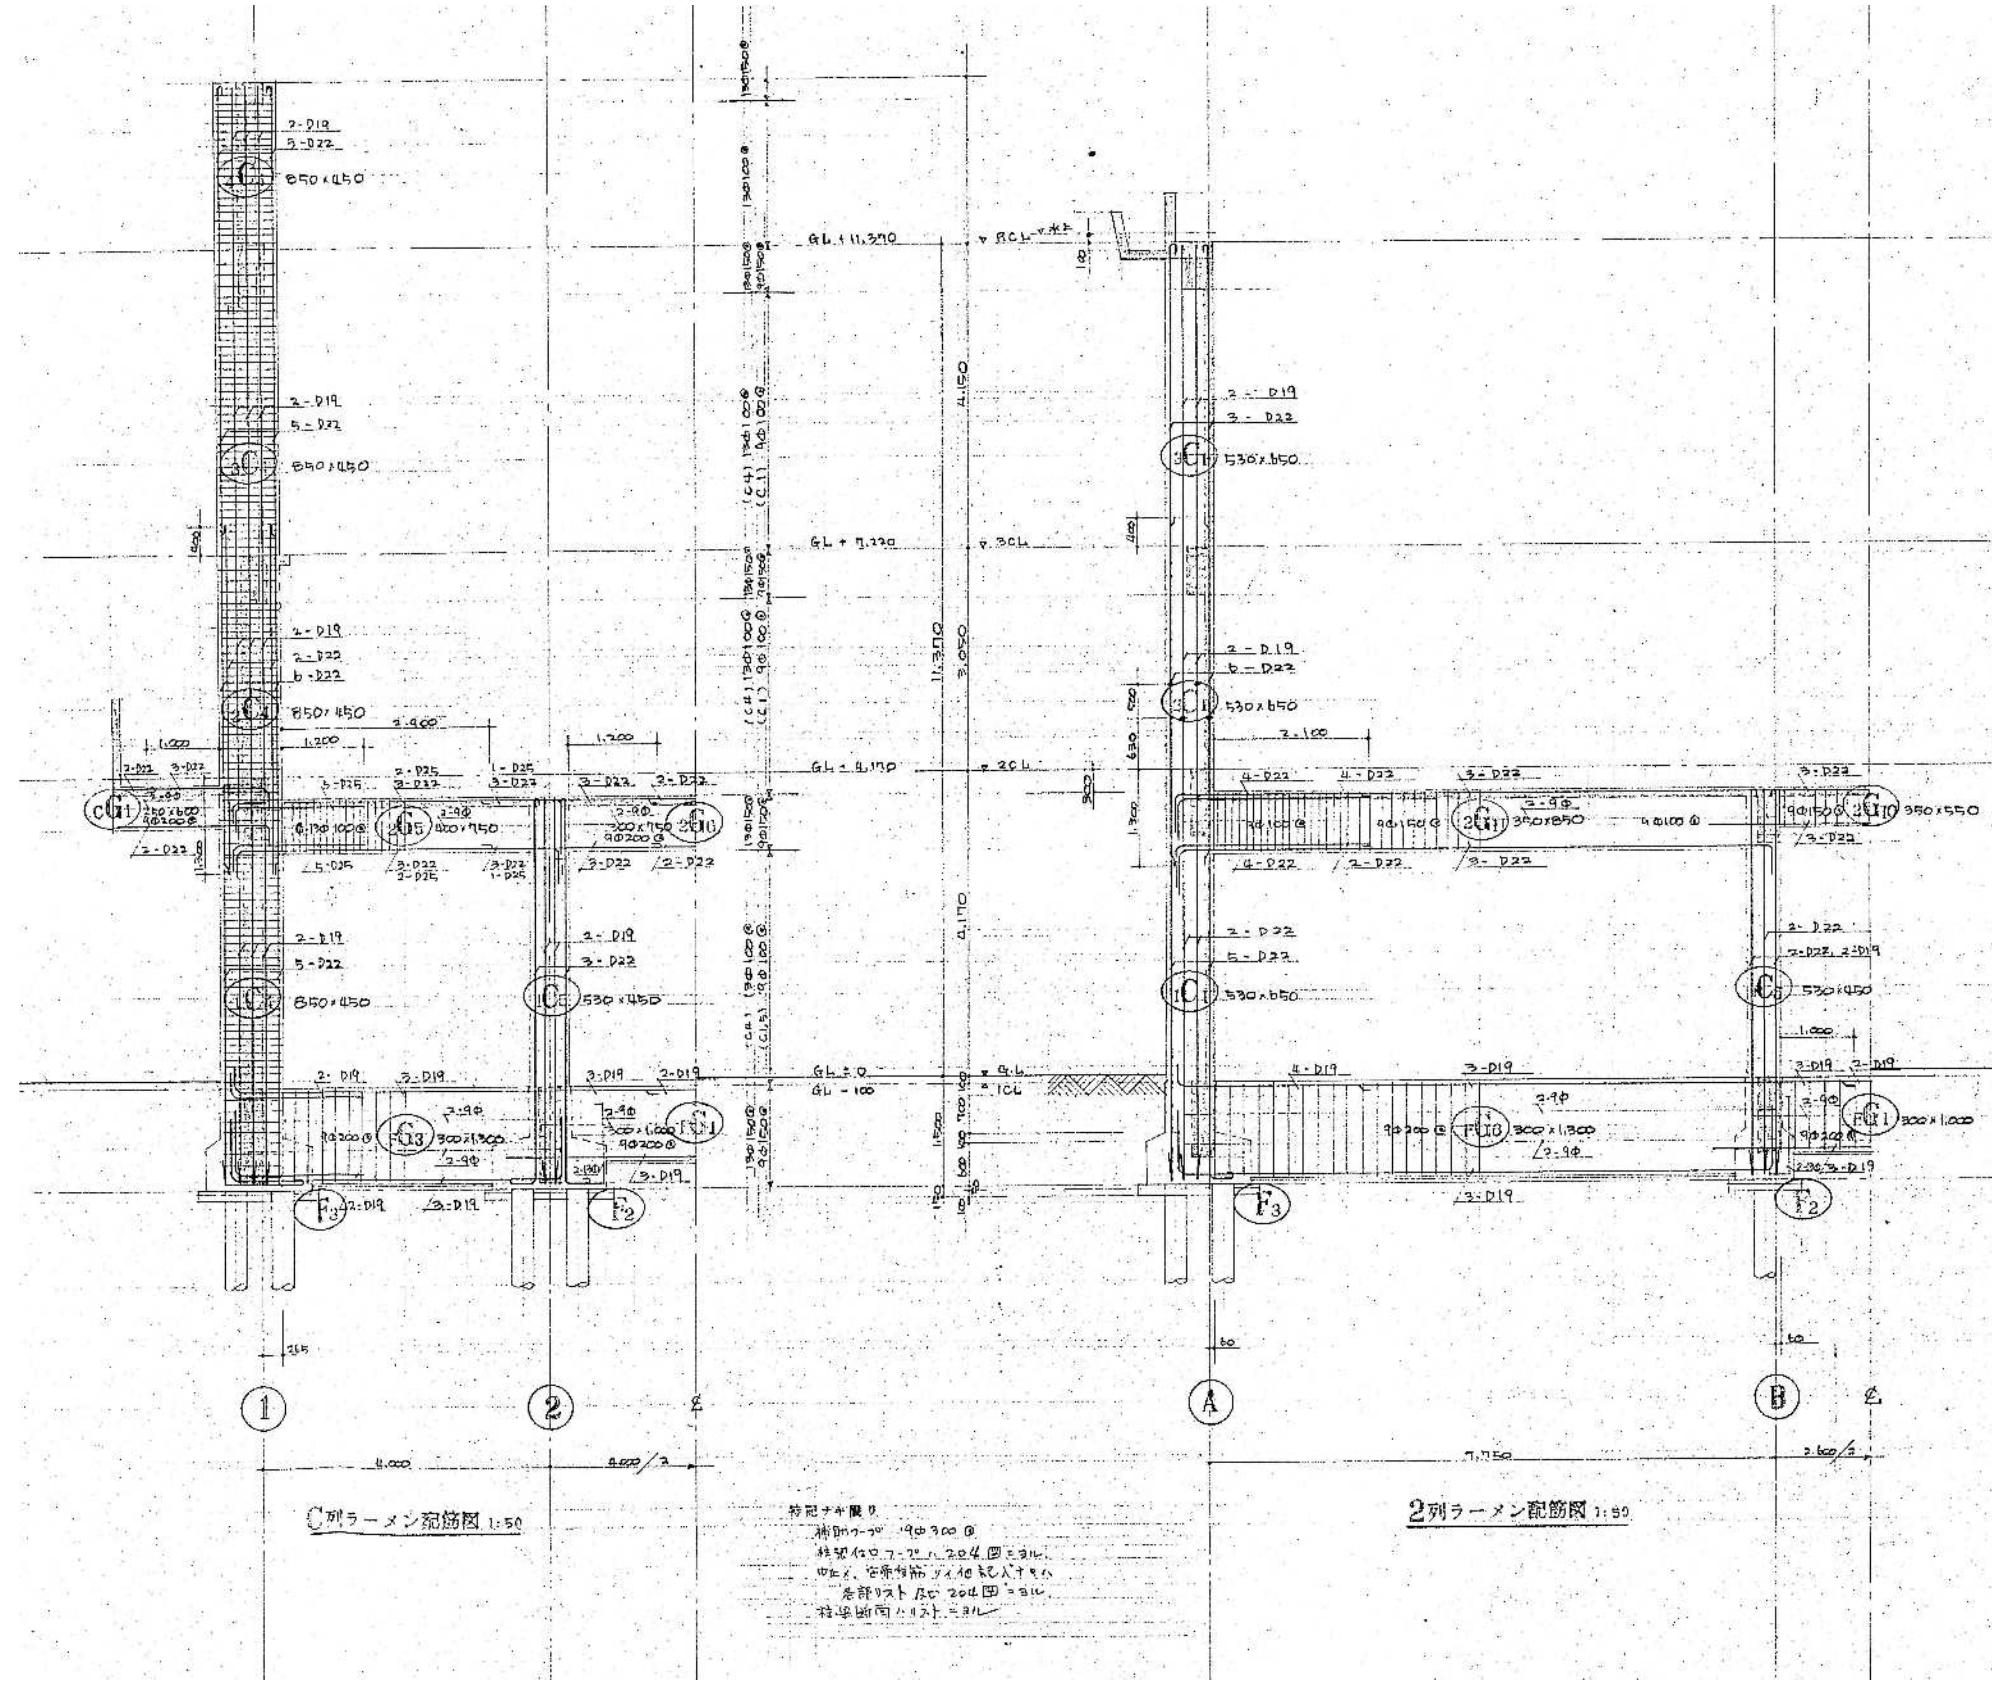

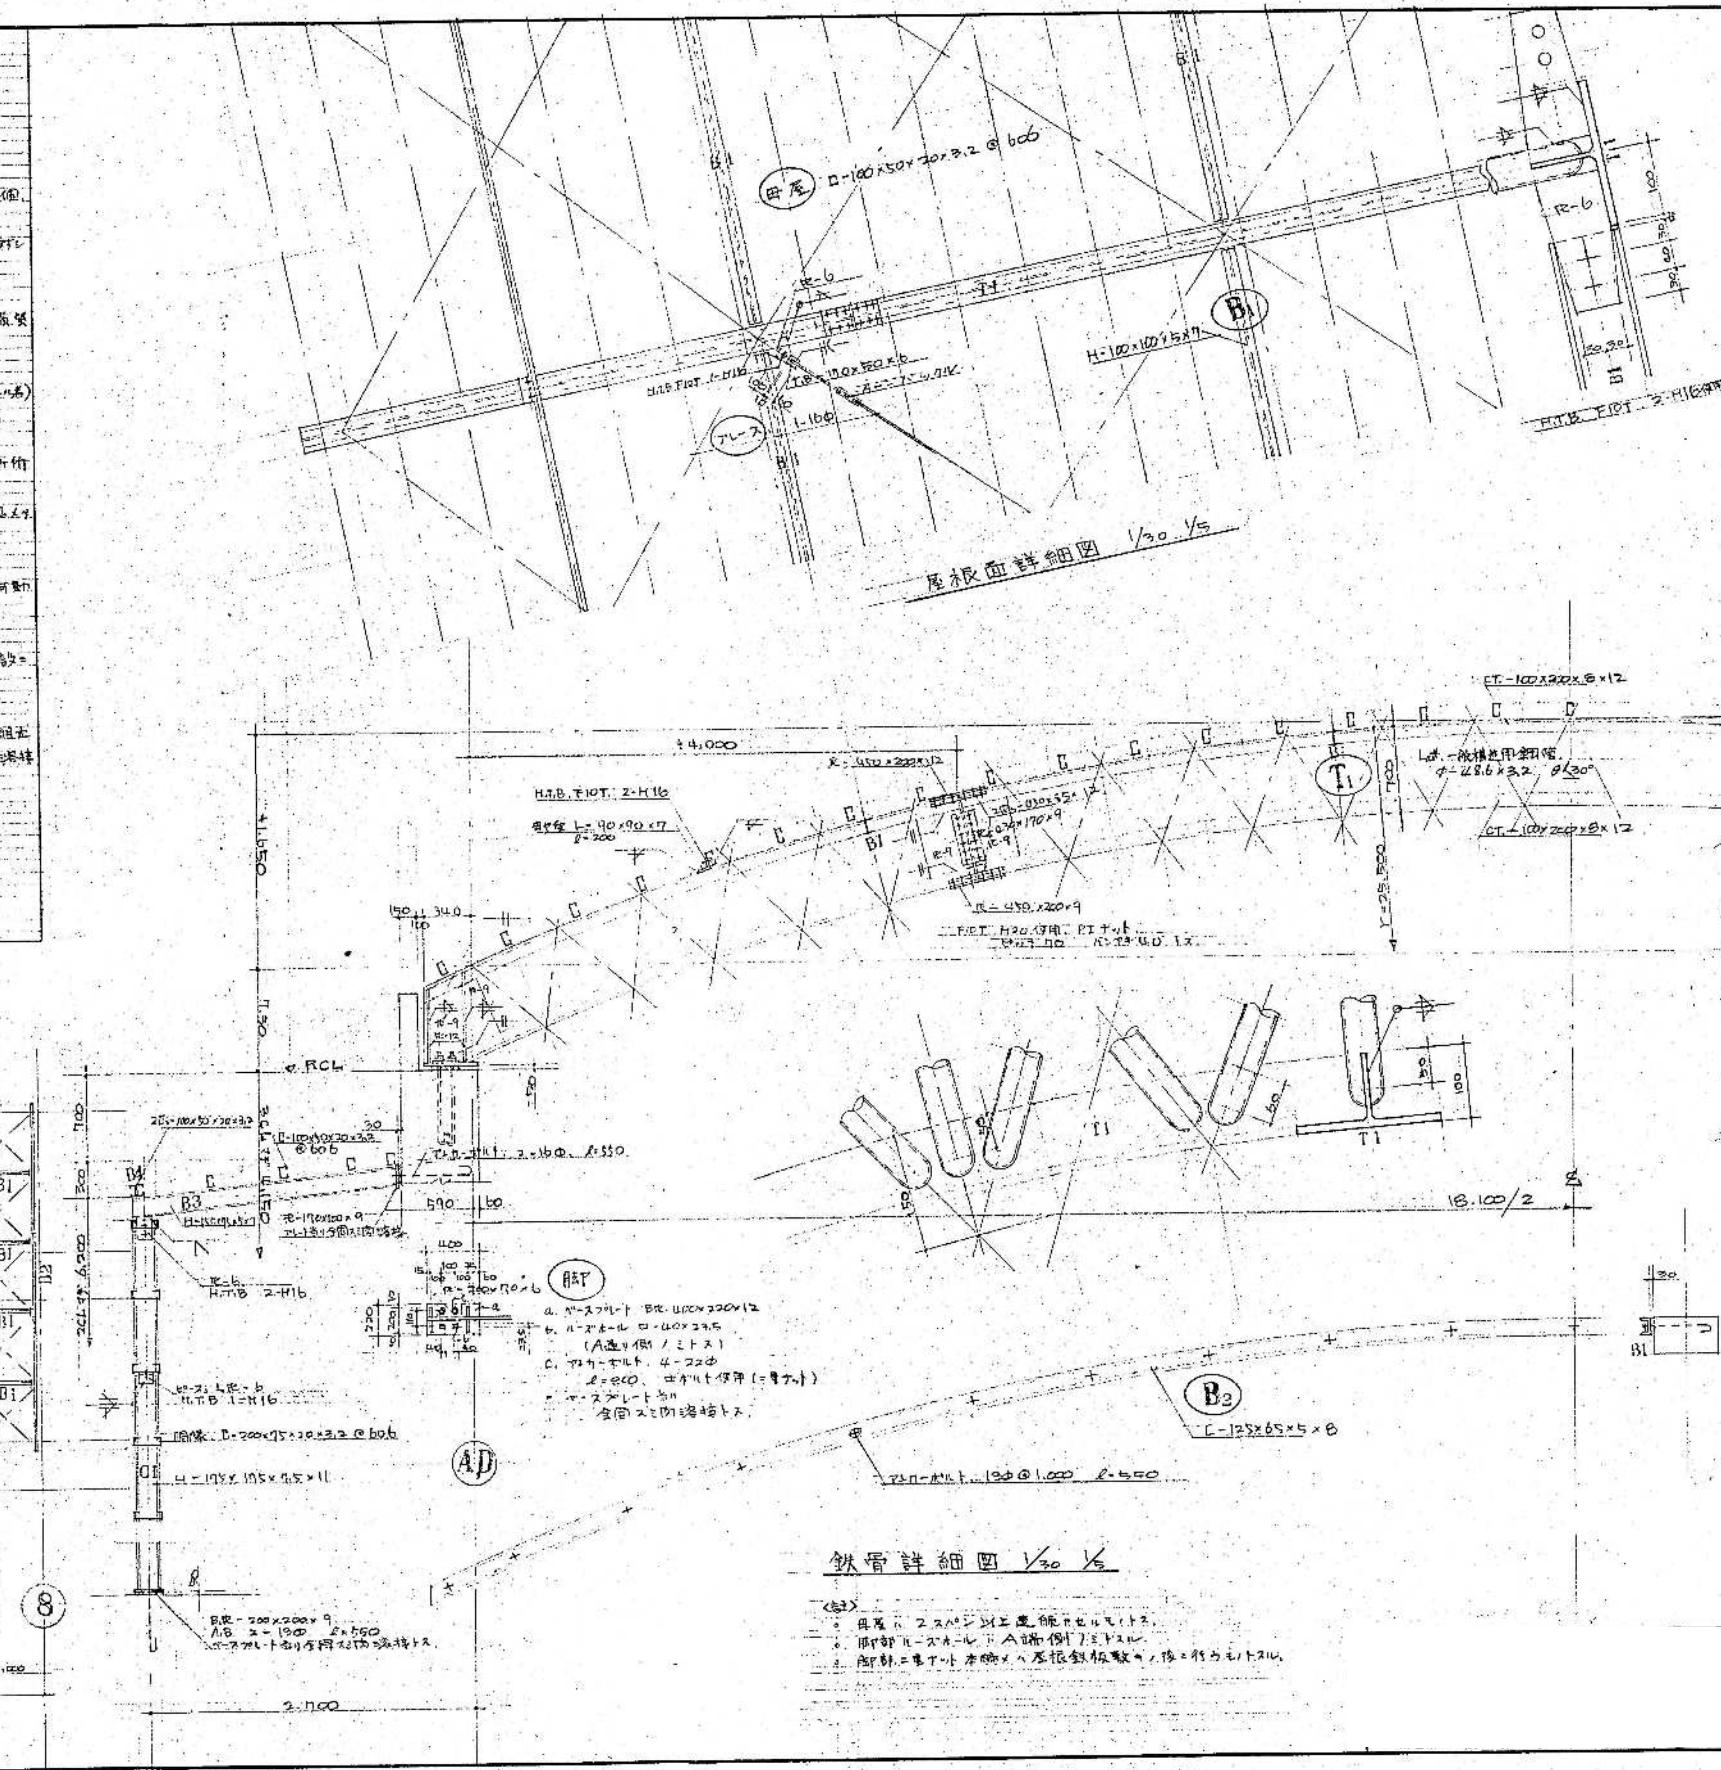

整理番号	注記		設計年月		工事名称	KA-44
			2025.12		新座市立大和田小学校屋内運動場解体工事	
			図面名称		縮尺	
			新築工事時 鉄骨詳細図・鉄骨特記仕様 (S48)		A1= 図示 A3= 図示/2	