


エレベーター仕様要項	
号機名	N.O. 1号機
用途・形式	人荷用(車椅子用)
制御方式	可変電圧・可変周波数制御方式
操作方式	集合全自动方式
積載量	750 kg・定員 11名
速度	4.6 m/min
停止階	1、2階 計 2停
動力用電源	AC-3φ200V 50Hz
照明用電源	AC-1φ100V 50Hz
地上電動機	3.5 kW
かご内法	間口 1400 mm × 奥行 1350 mm
出入り口	幅 800 mm × 高さ 2100 mm
戸形式	電動式二枚戸両引き式
地震時警報運転	有 (EER-P)
火災時警報運転	化粧鏡板
かご裏壁	化粧鏡板
かご天井	スタンダード天井
三方枠	全階: 大枠ステンレスヘアーライン仕上
乗場戸	金隠: 鋼板塗装仕上
特記事項	停電時自動着床装置 車椅子仕様 視覚障害者対応 (光電管・盲人用床タイル・ナウス・点字) 音響合成アナウンス装置 インターホンBOX (1階の乗場・ステンレス製) 外部インターホン (2ヶ所) 戸開延長ボタン キックプレート 館内非常放送用スピーカー (館内放送兼用) 保全カバー (H=1800) 床マット
連絡先	

(注) エレベーターから、ビル逃隔監視システム
<メルセントリーへの信号伝送(有・無)
*有りの場合: <メルセントリーのシステム系統図(設備、基盤)
及び工事区分は別図による

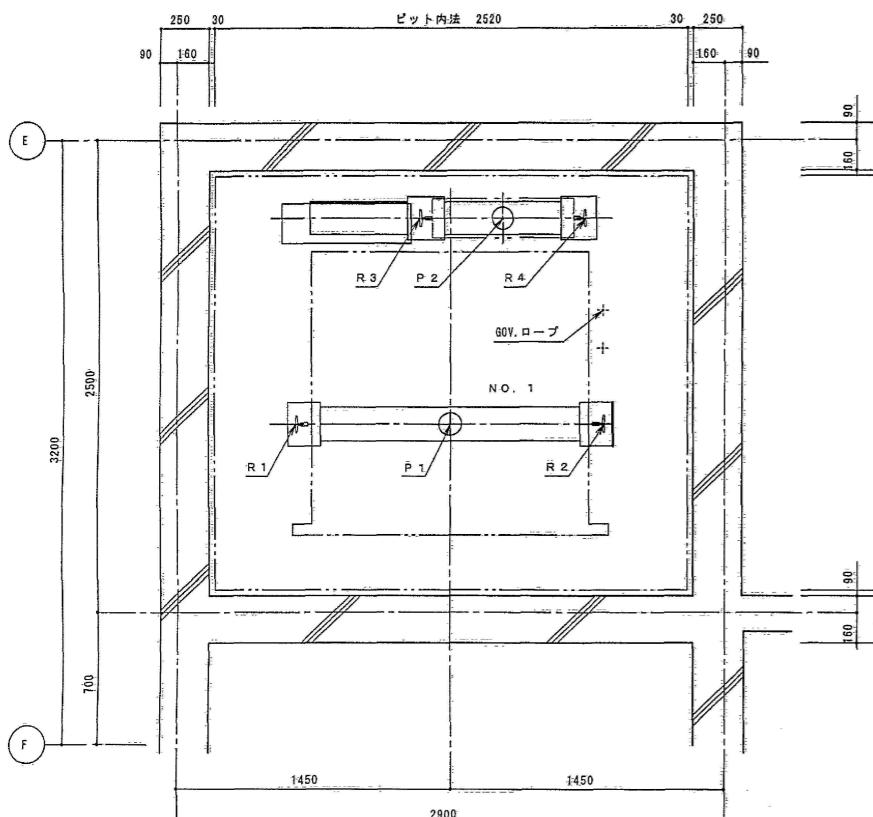

N.O. 1
ピット平面図 1/20


図面は塗布防水仕上後の有効寸法です。
モルタル防水仕上の場合は仕上厚を考慮して下さい。

緩衝器衝撃荷重 45m/min	
P1 (kN)	P2 (kN)
N.O. 1 72.1	57.8


T 89/B TR ≤ 40 レール下端部荷重			
R1 (kN)	R2 (kN)	R3 (kN)	R4 (kN)
N.O. 1 22.1	21.1	38.4	16.7

4.6 m/min			
号機名	駆動容量	電源側NF容量	電線サイズ
N.O. 1	4 kVA	30AT	7.7 mまで 8.0 mm ² 13.2 mまで 14.0 mm ²


床下階床付近から引き出すと 床下階天井付近から引き出すと	
電源引込口 (床下静止)	電源引込口 (天井静止)
動力用 AC-3φ-200V-50Hz	動力用 AC-3φ-200V-50Hz
照明用 AC-1φ-100V-50Hz	照明用 AC-1φ-100V-50Hz
D接地工事	D接地工事
電源線引出し高さ 2500mm (電気工事)	電源線引出し高さ 2500mm (電気工事)

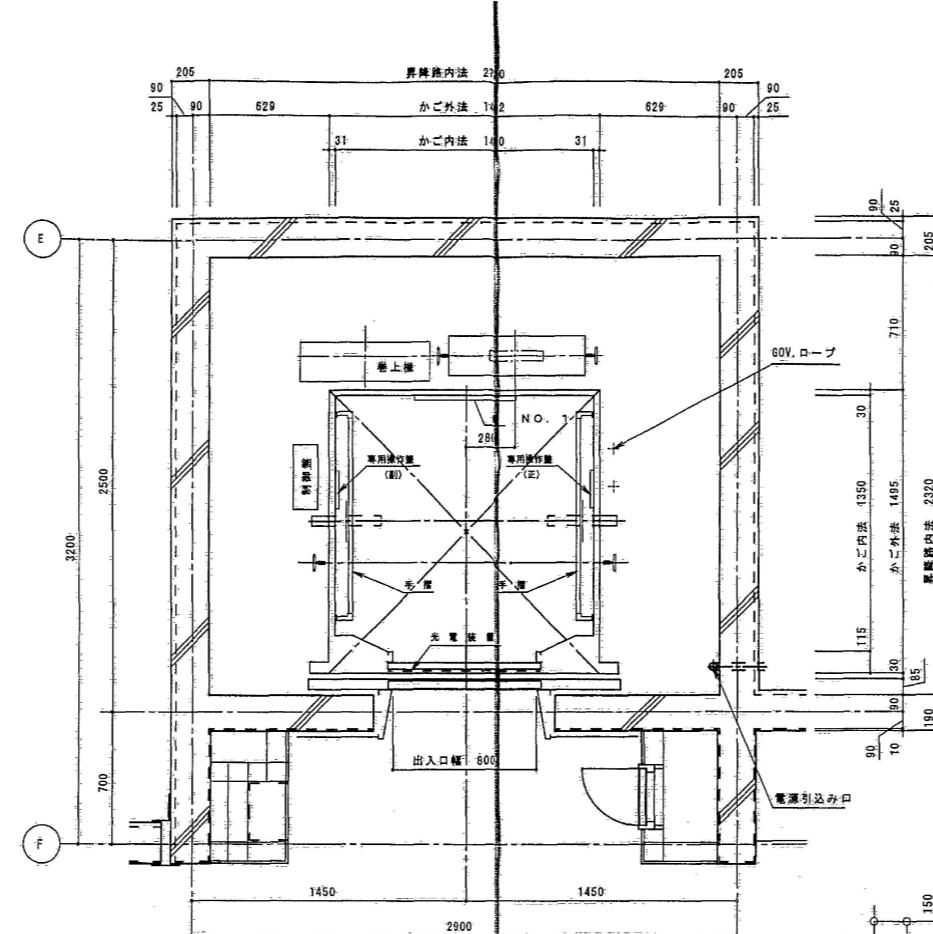


N.O. 1
昇降路平面図 1/20

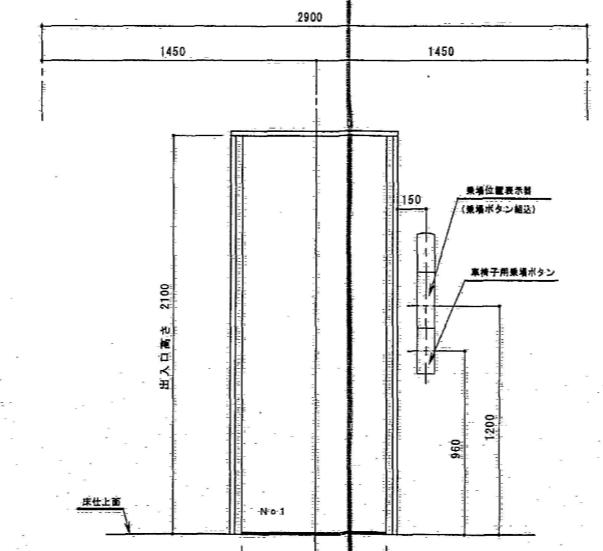

N.O. 1
乗場正面図 1/20

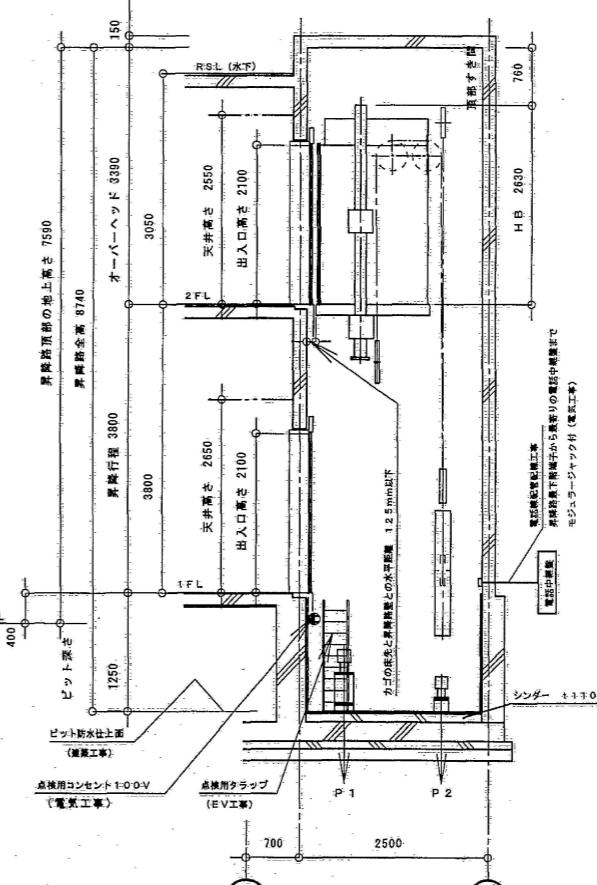


N.O. 1
昇降路断面図 1/50

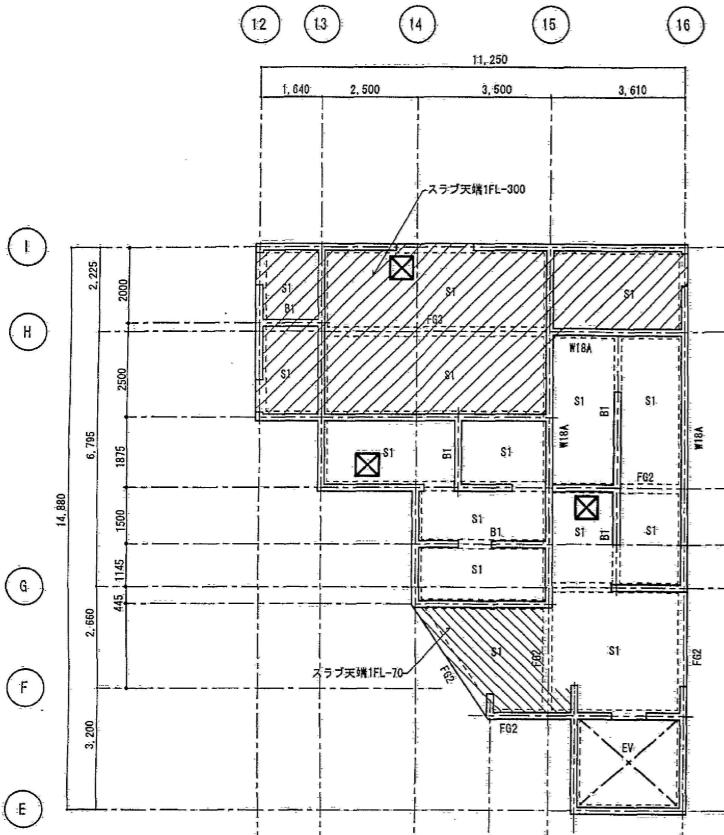

1階床・梁伏図


特記外は下記による

- ・基礎梁天端JFL-300(G)
- ・1FL=GL+400
- ・スラブ天端1FL-10
- ・基礎梁符号はFGTとす
- ・ フロアハッチを示

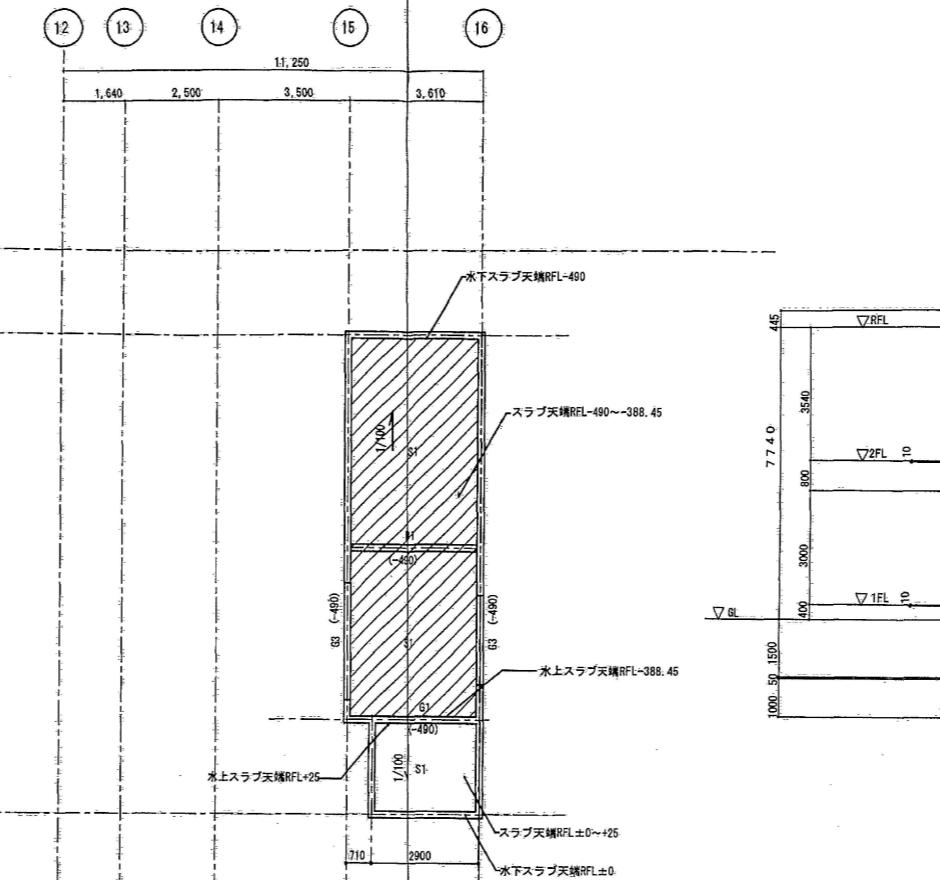


G通軸組図

とし染上蝶打堆しとする
この下はもとめ

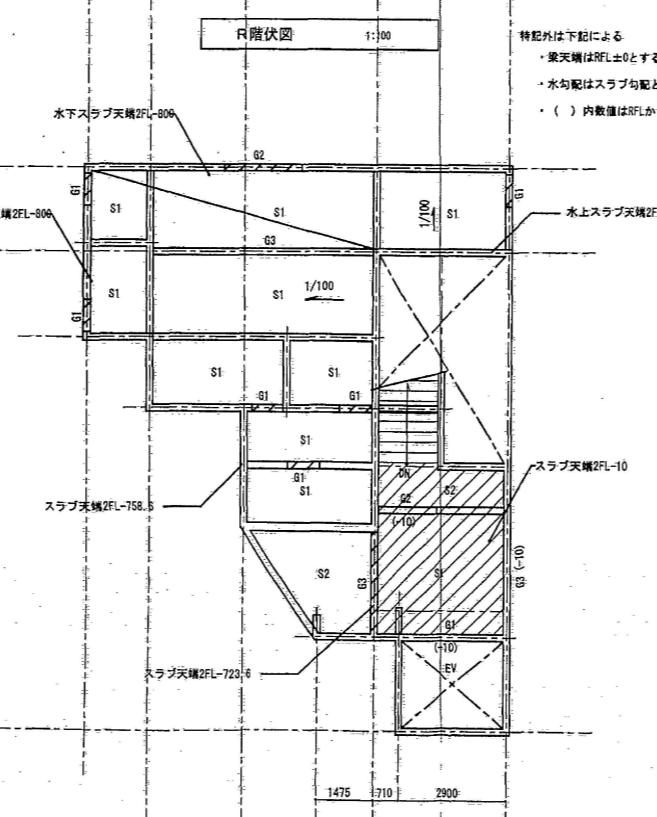


基礎伏図 1:100

特記外は下記による

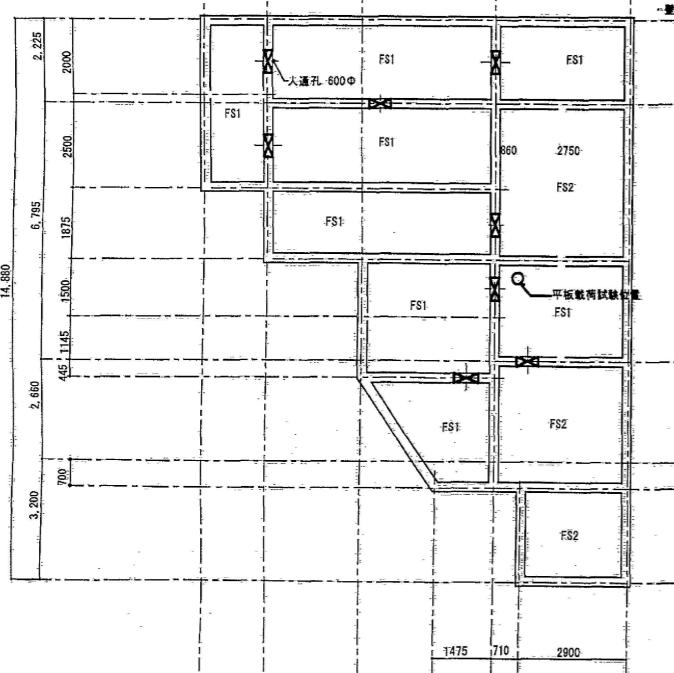


2 踏床・梁伏図

特記外は下記による
・樂天端は2FL-B10とする
・()内数値は既往からの下回りを示す

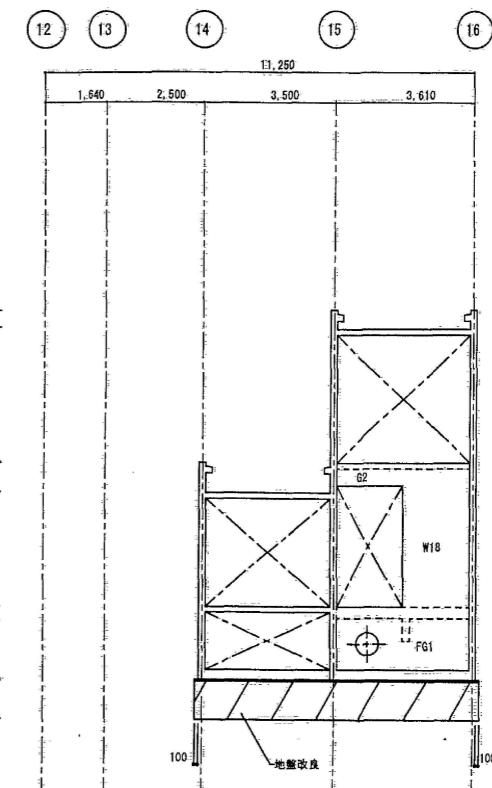

G通軸組図

G

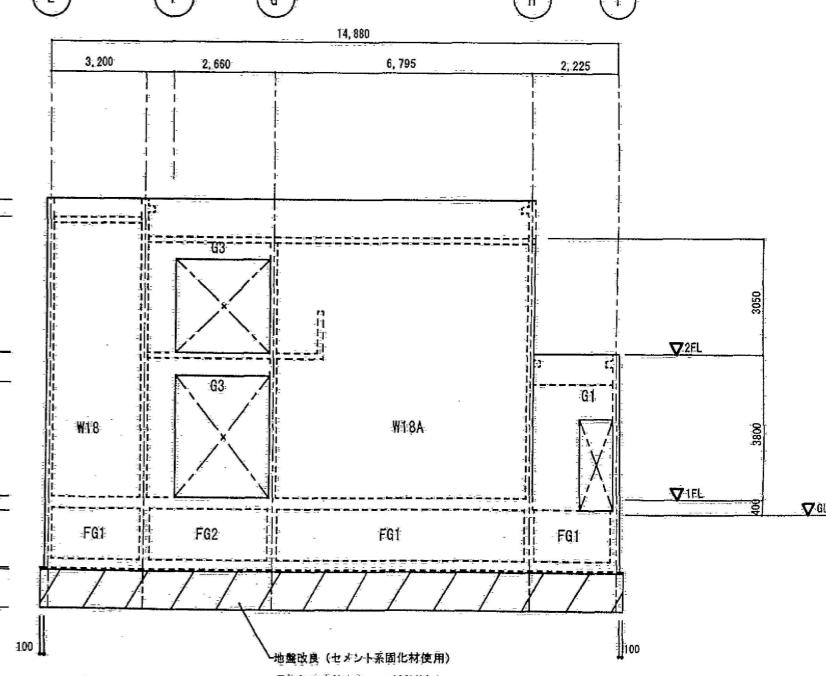

1.6 通軸組図

特記外は下記による

整理番号	注記		設計年月		工事名称 新座市立大和田小学校屋内運動場解体工事	縮尺 A1= 1/100 A3= 1/200		
			2025.12					
			図面名稱 耐震補強等工事時 増築棟 EL廻り、 基礎・1・2・R階梁伏図・軸組図 (H14)					

基礎大梁リスト

1:30

特記なき限り 1) 布止筋: D10@1000

符号	F61	F62	F63
位置	全断面	全断面	全断面
断面			
b × D	250×1600	250×1600	250×1600
上端筋	2-D16	4-D16	4-D19
下端筋	2-D16	4-D16	4-D19
スターラップ	□-D10@200	□-D10@200	□-D10@200
腹筋	8-D10	8-D10	8-D10

スラブリスト

1:30

特記なき限り 1) 布止筋: D10@1000

符号	版厚	位置	短辺方向	長辺方向
S1	150	上端筋	D10-D13@200	D10-D13@200
		下端筋	D10@200	D10@200
S2	150	上端筋	D13@200	D13@200
		下端筋	D13@200	D13@200
F31	250	上端筋	D13@200	D13@200
		下端筋	D13@200	D13@200
F32	250	上端筋	D13@150	D13@150
		下端筋	D13@150	D13@150

大梁リスト

1:30

特記なき限り
1) 布止筋: D10@1000
2) 腹筋: 4-D13


符号	G1	G2	G3
位置	全断面	全断面	全断面
R階			
b × D	180×600	180×600	180×600
上端筋	2-D16	4-D16	4-D19
下端筋	2-D16	4-D16	4-D19
スターラップ	□-D10@200	□-D10@200	□-D10@200
2階			
b × D	180×600	180×600	180×600
上端筋	2-D16	3-D16	4-D19
下端筋	2-D16	3-D16	4-D19
スターラップ	□-D10@200	□-D10@200	□-D10@200

小梁リスト

1:30


特記なき限り
1) 布止筋: D10@1000
2) 腹筋: 2-D10

符号	B1
位置	全断面
断面	
b × D	180×600
上端筋	2-D16
下端筋	2-D16
スターラップ	□-D10@200

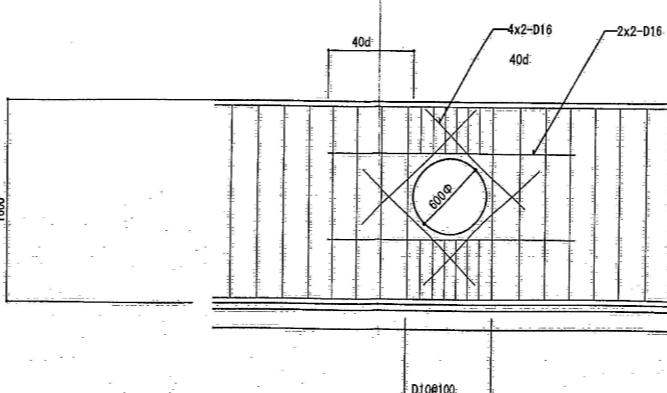

人通孔補強筋図

1:30

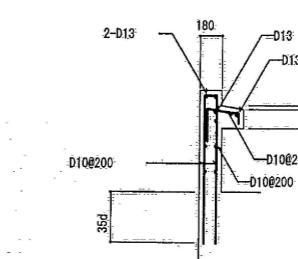

バラベット配筋図

1:30

整理番号

注記

設計年月

2025.12

工事名称


新座市立大和田小学校屋内運動場解体工事

縮尺

A1= 1/30

A3= 1/60


KA-83

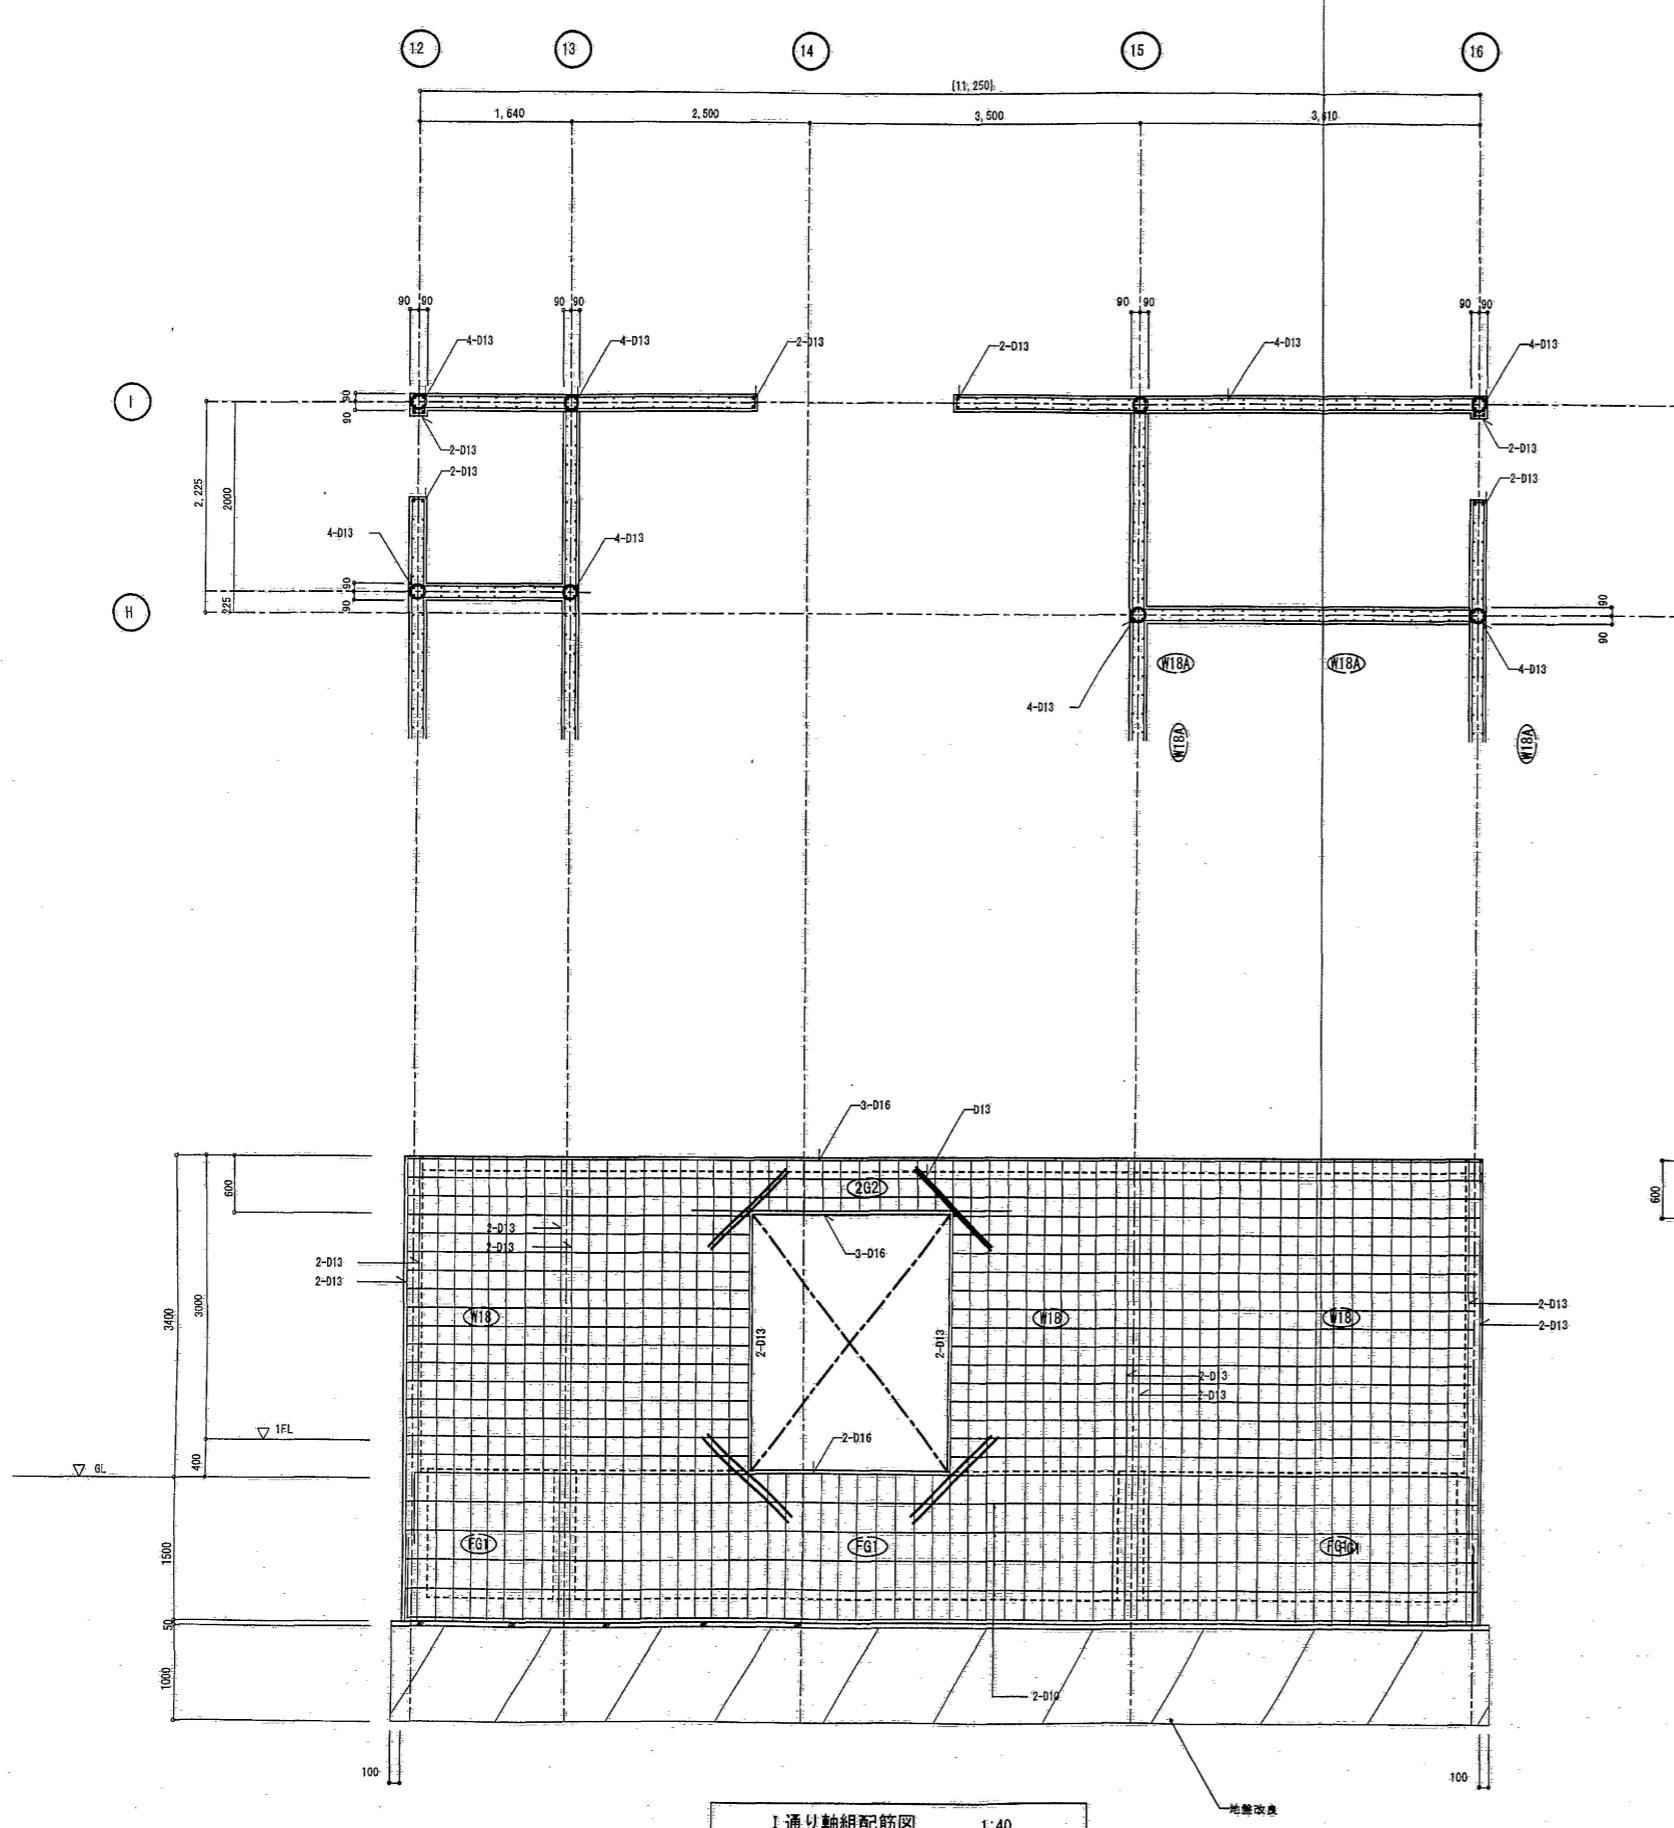


I通り軸組配筋図


特記外は下記

・豊はW18とする
・本小節21281200


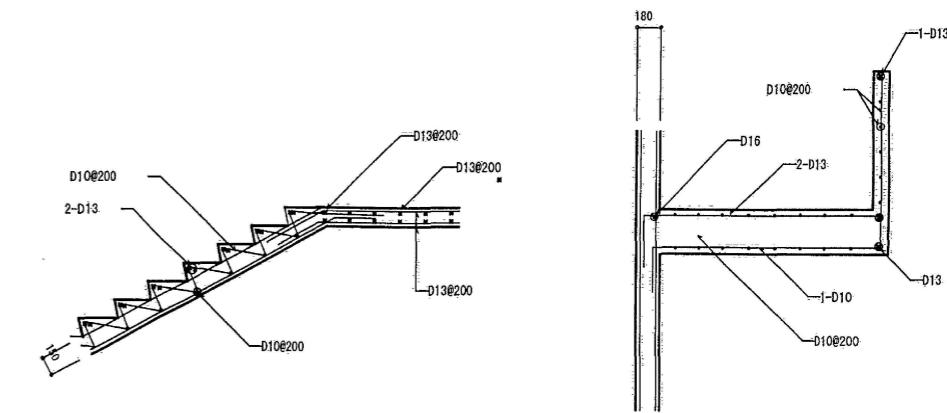


階段配筋図 1:30

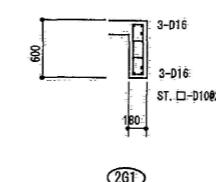

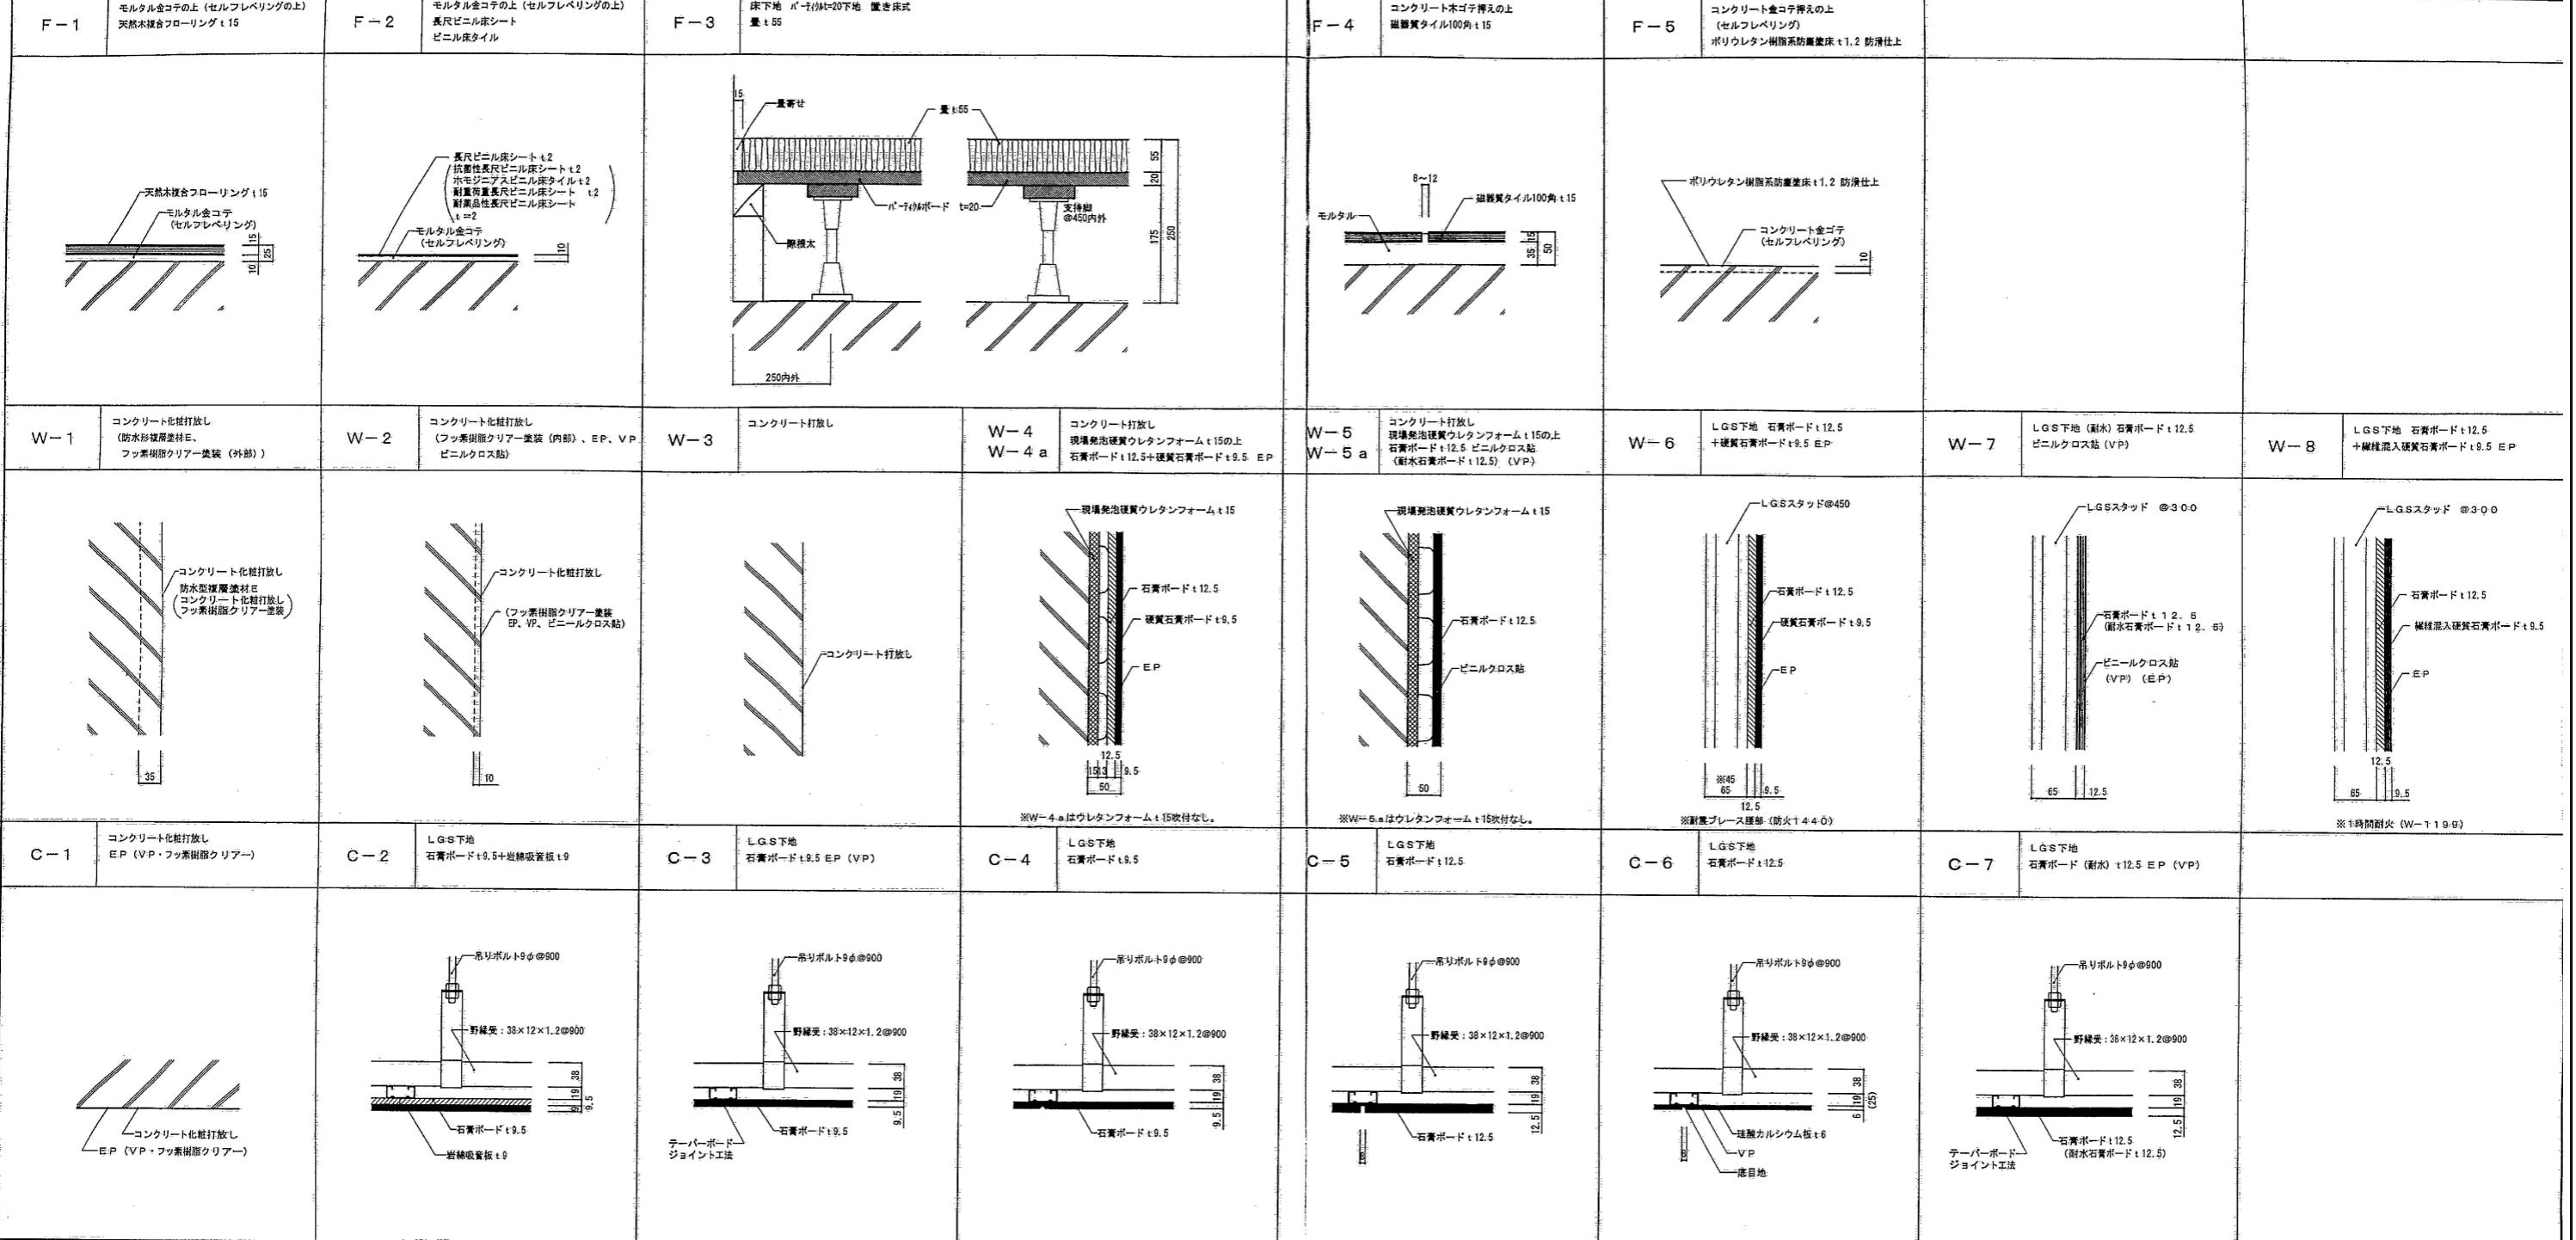

整理番号	注記		設計年月 2025.12	工事名称 新座市立大和田小学校屋内運動場解体工事	KA-85
				図面名称 耐震補強等工事時 共通 仕上基準図-1 (H14)	
				縮尺 A1= 1/5 A3= 1/10	

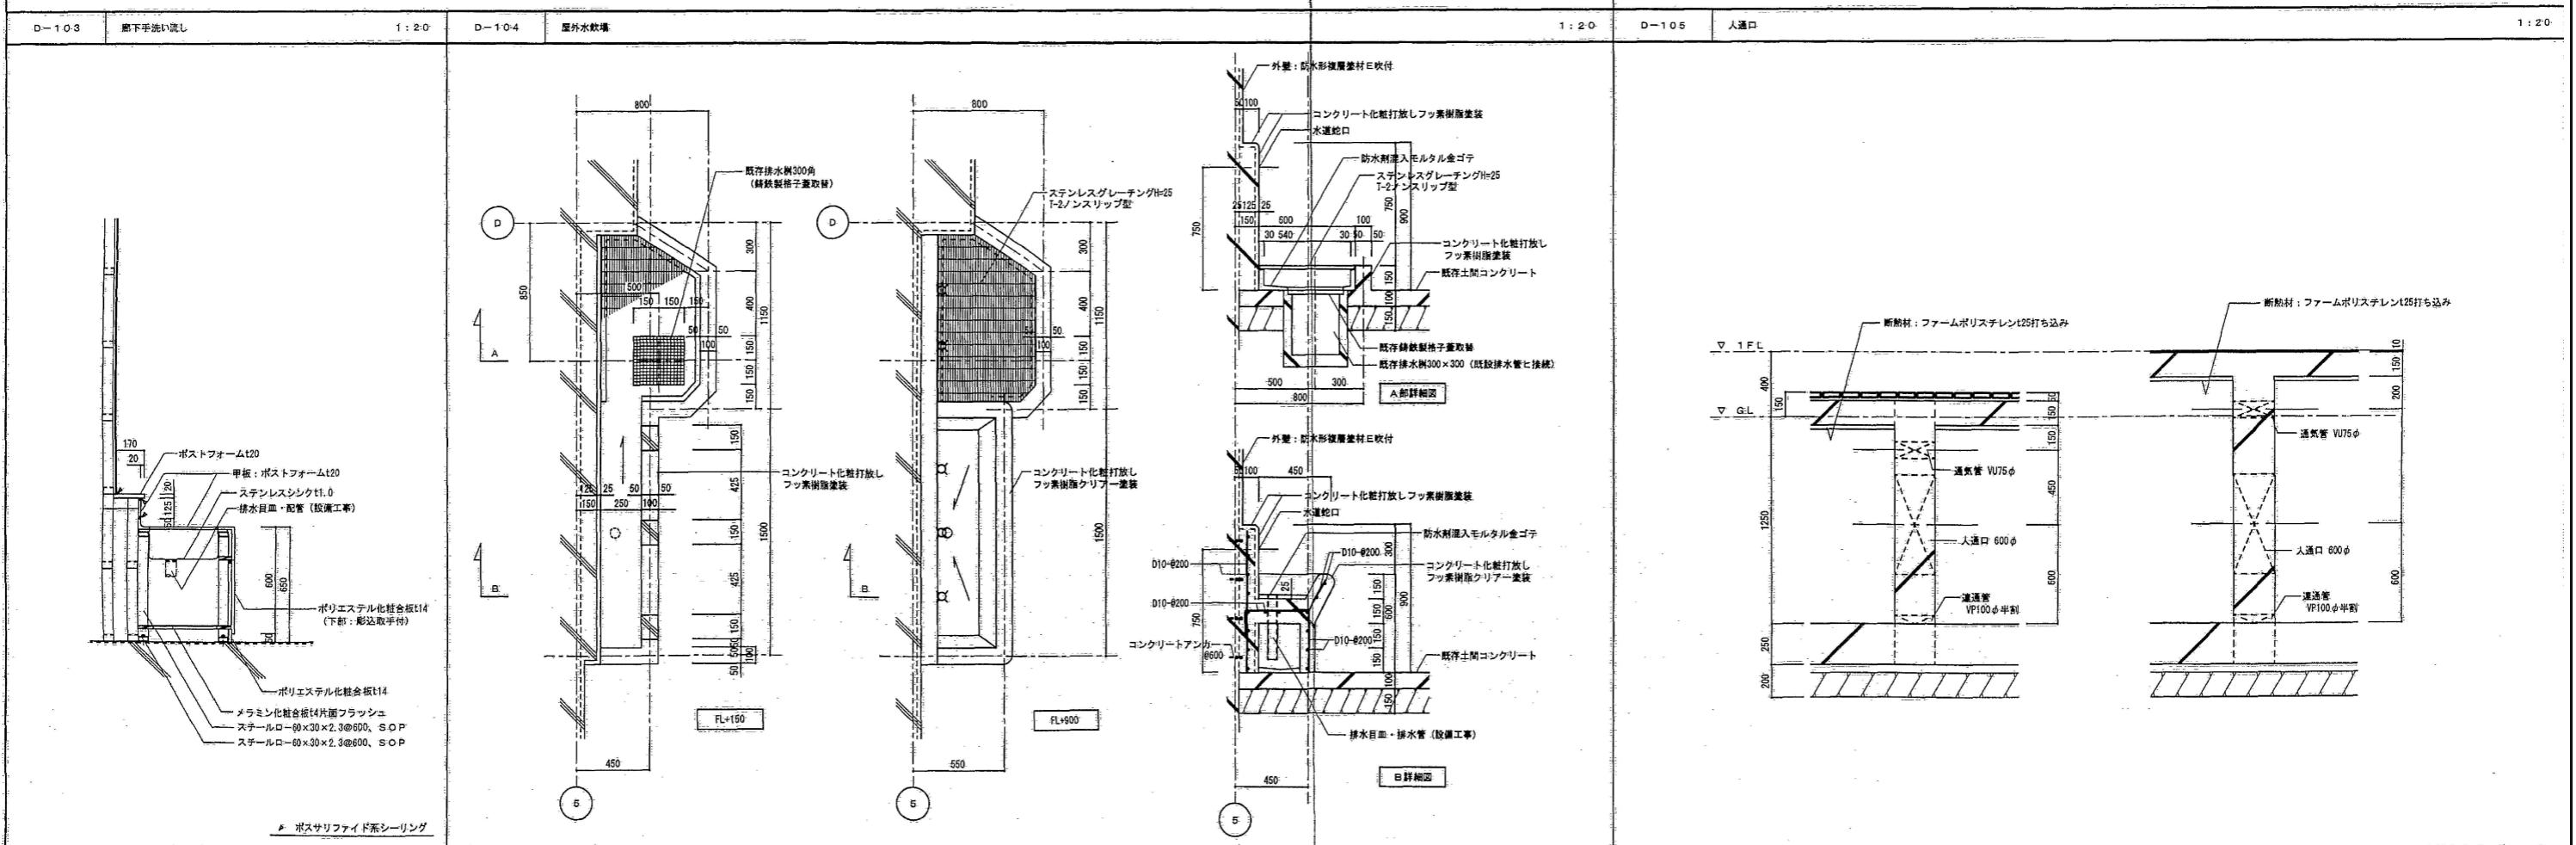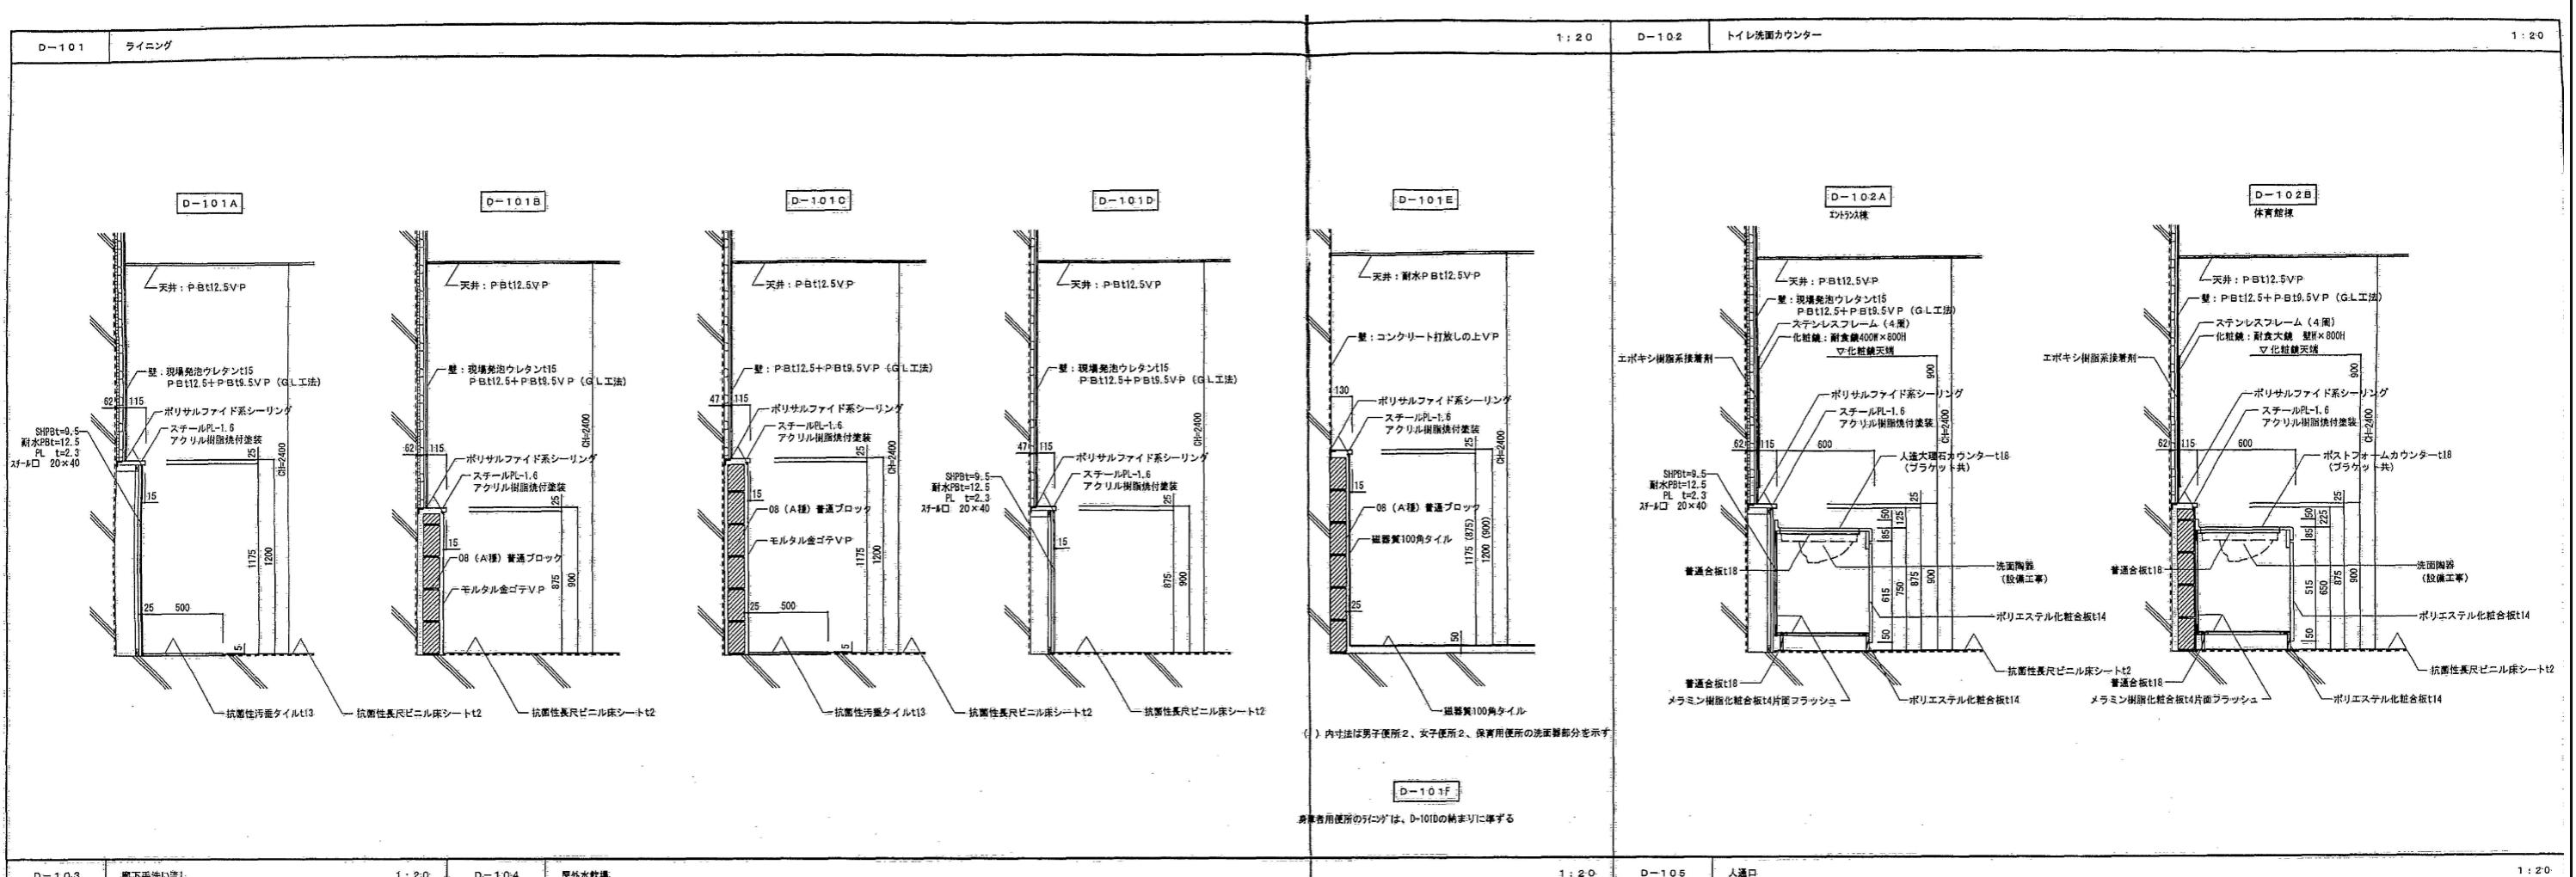

整理番号	注記		設計年月 2025.12	工事名称 新座市立大和田小学校屋内運動場解体工事	縮尺 A1= 1/20, 1/50 A3= 1/40, 1/100	KA-86

