


1 2 3 4 5 6 7

34300

2000 4000 4000 4000 4000 4000


205 115 115 115 115

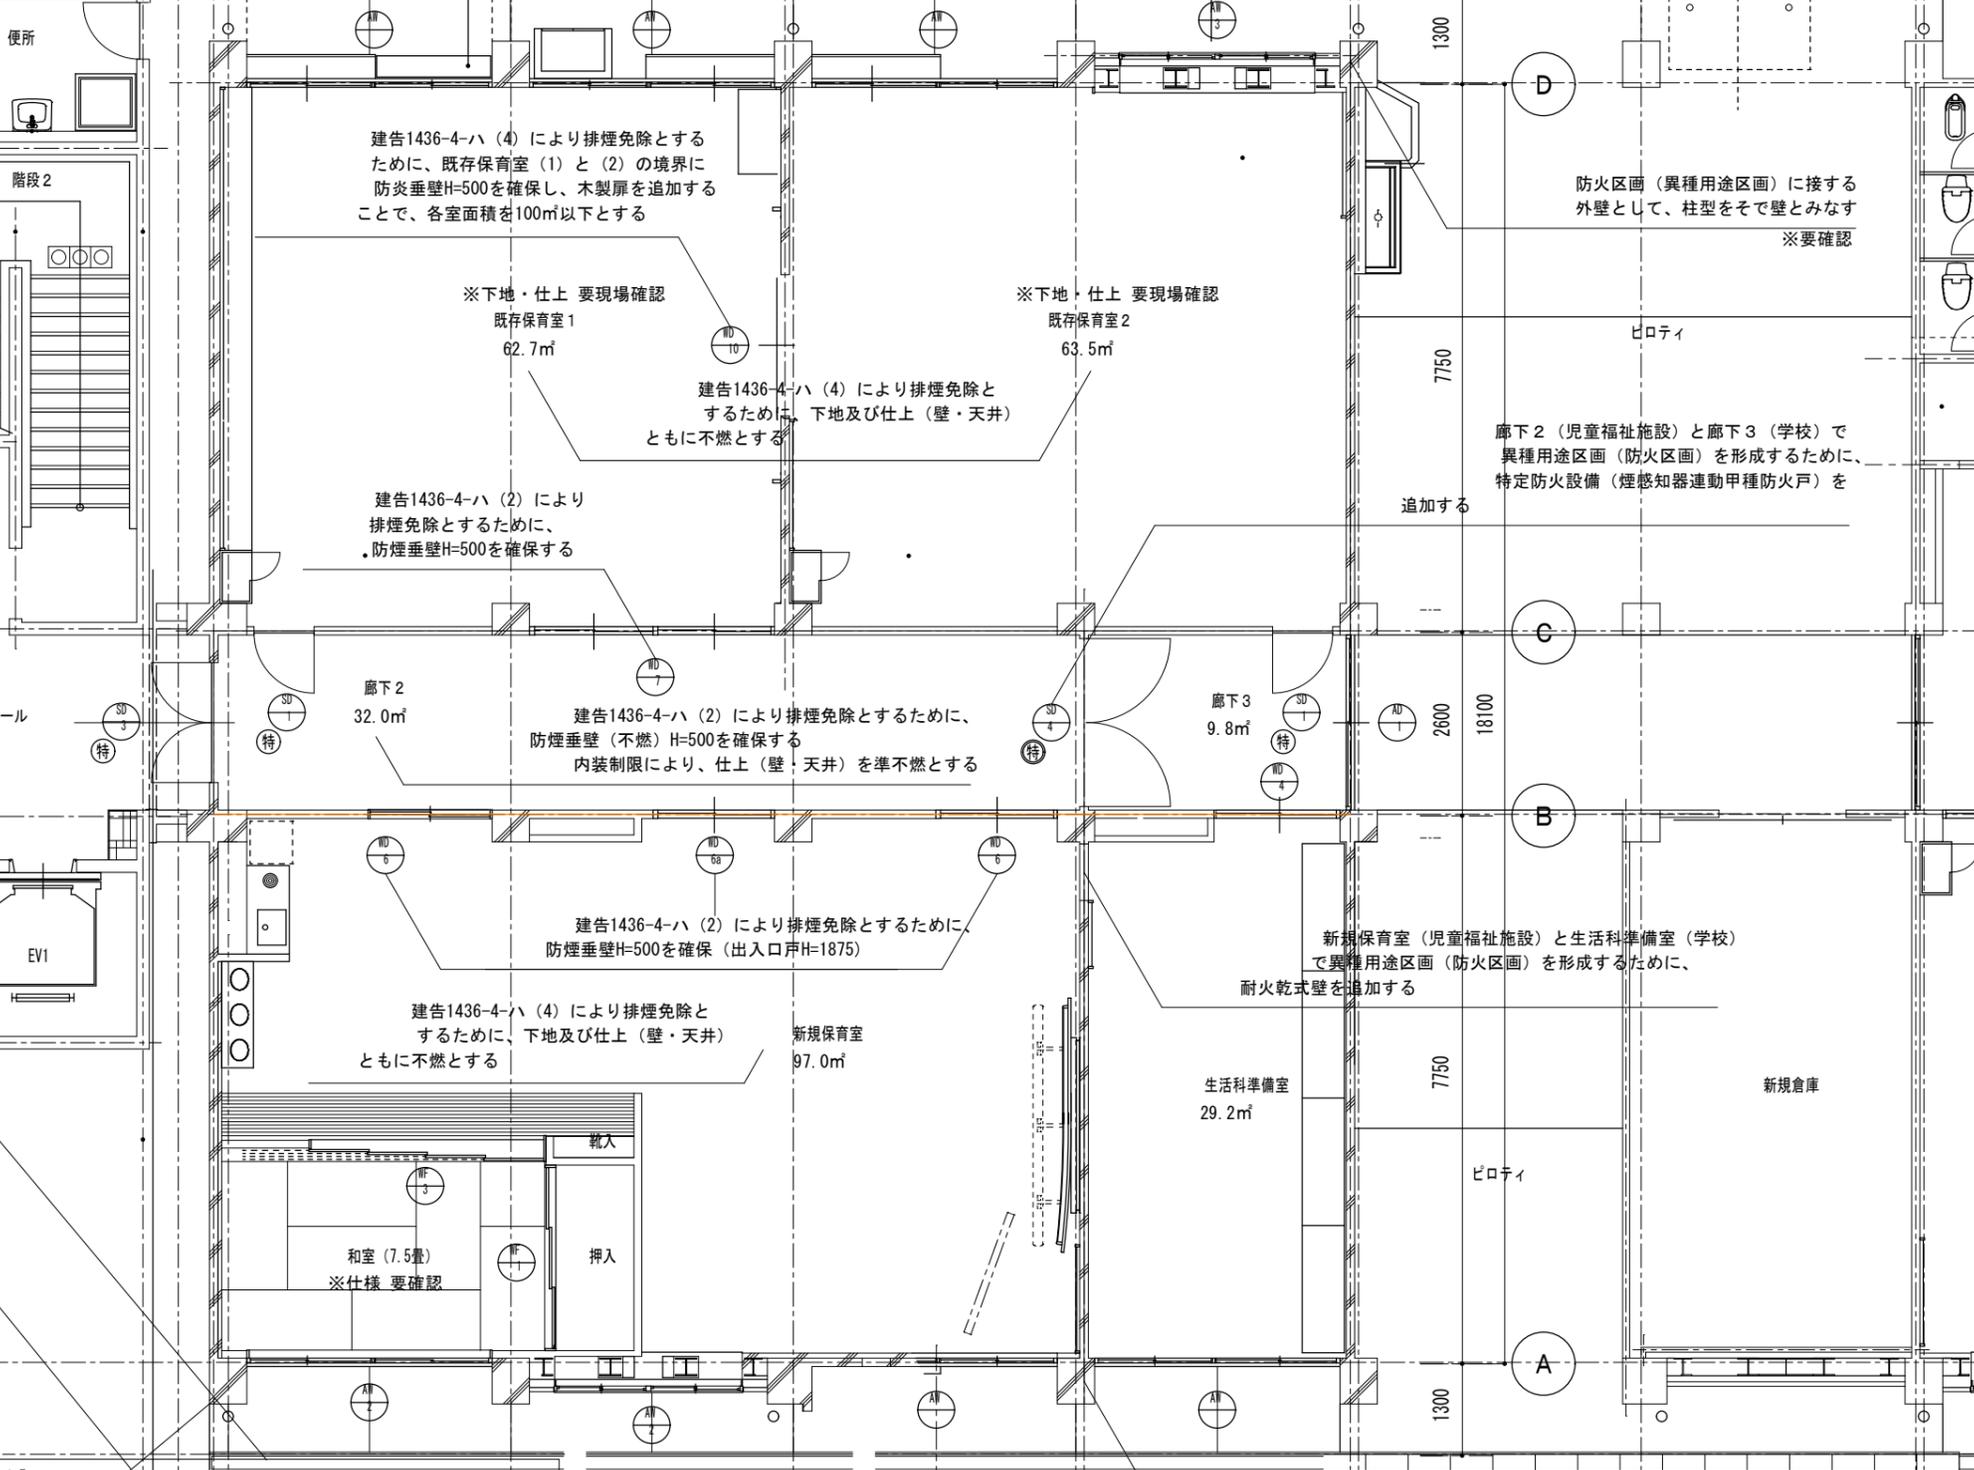

凡例	学校施設範囲
	児童福祉施設範囲
	RC壁
	ALC (t=100) 壁
	防火区画
	異種用途区画: LGS下地乾式壁 (耐火1時間)
	114条区画: LGS下地乾式壁 (準耐火)
特	特定防火設備 (常時閉鎖型甲種防火戸)
特	特定防火設備 (煙感知器連動甲種防火戸)
防	防火設備 (乙種防火戸)
網	防火設備 (網入ガラス乙種防火戸)

※排煙免除について【建告1436-4-ハ ※室は (2)、居室は (4) に該当】
 (2) 床面積が100㎡以下で、令第126条の2第1項に掲げる防煙壁により区画されたもの
 (4) 床面積が100㎡以下で、壁及び天井の室内に面する部分の仕上げを不燃材料とし、かつ、その下地を不燃材料で造ったもの





整理番号	注記	設計年月	工事名称	KA-90
		2025.12	新座市立大和田小学校屋内運動場解体工事	
			用途変更時 改修平面図 (H20)	
			縮尺	
			A1= 1/50	
			A3= 1/100	

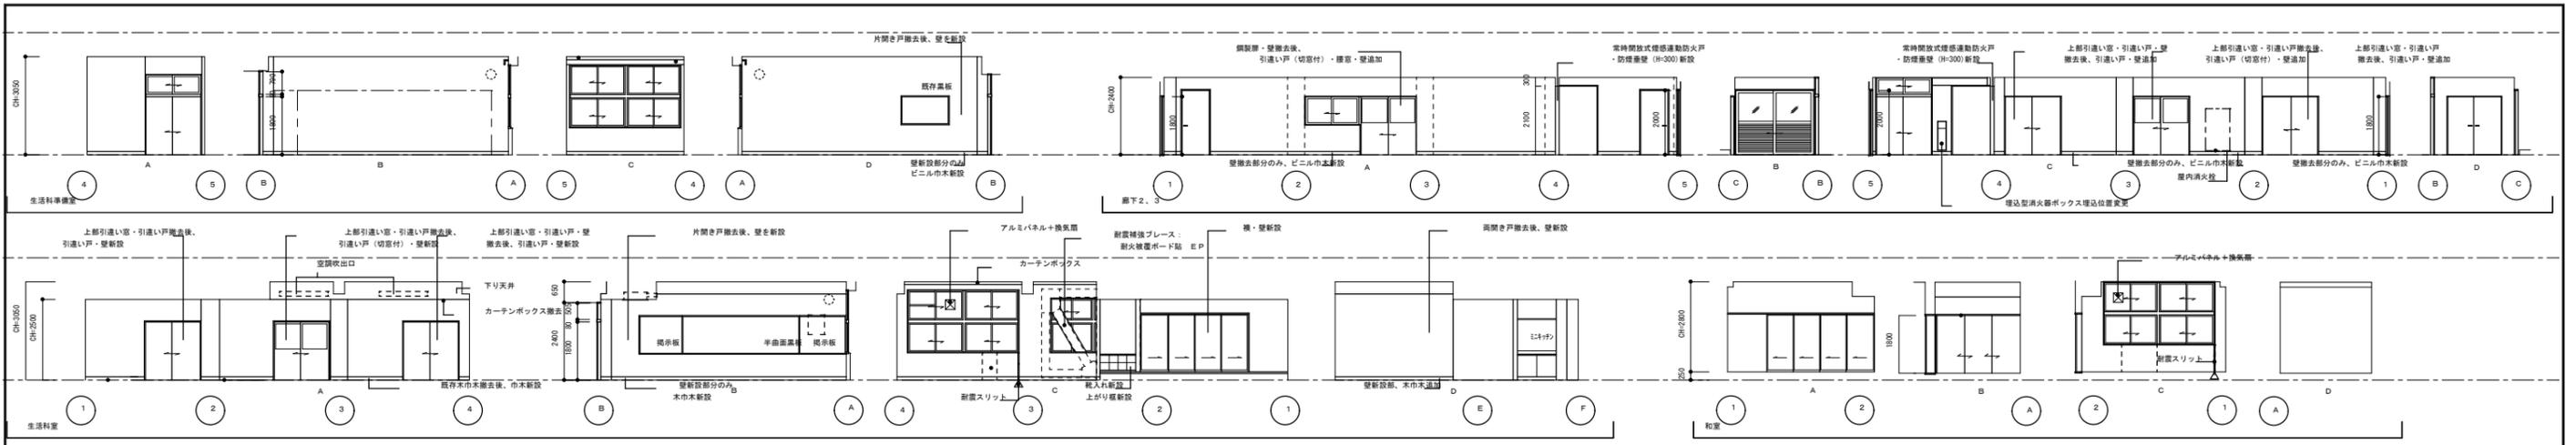




符号	放課後児童保育室3・和室	放課後児童保育室1	廊下3	放課後児童保育室1・2	廊下2	6 新規保育室 6a 新規保育室	既存保育室1	和室	和室
数量	IF 2 2F 3F RF 計 2	IF 1 2F 3F RF 計 1	IF 1 2F 3F RF 計 2	IF 2 2F 3F RF 計 3	IF 1 2F 3F RF 計 1	IF 2 2F 3F RF 計 2	IF 2 2F 3F RF 計 2	IF 1 2F 3F RF 計 1	IF 1 2F 3F RF 計 1
形式	上下引き違い窓	上下引き違い窓	既存 引き違い戸 (中継者)	片開き戸	両開き戸	常時開放式煙感連動防火戸	引き違い戸 (切窓付)・障子	引き違い戸	片引き込み扉
図									
種	見込 仕上	見込 仕上	見込 仕上	出入口 40 SOP	見込 40 仕上 S-SOP	見込 40 仕上 S-SOP	出入口 36 仕上 W-SOP	見込 19 仕上 W-SOP	見込 19 仕上 W-SOP
仕様・窓台	タイプ 一般 見込 70 仕上 AL	タイプ 一般 見込 70 仕上 AL	タイプ 既存種 見込 100 仕上 AL	タイプ A 見込 129 仕上 SOP	タイプ A 見込 100 仕上 S-SOP	タイプ A 見込 100 仕上 S-SOP	タイプ A 見込 129 仕上 S-SOP	タイプ 見込 85 仕上 W-高地	タイプ 見込 65 仕上 W-高地
水切	見込 仕上	見込 仕上	見込 仕上	見込 仕上	見込 仕上	見込 仕上	見込 仕上	見込 仕上	見込 仕上
ガラス	PWG	FWG	アルミパネルと一体型、開口率35%				STG		
付属金物	付属金物一式	付属金物一式		LHA, PH, DC, CL	LHA, PH, DC, CL	引手、引き違い戸錠 (出入口)、中折ねじ締め (部)	引手、引き違い戸錠 (出入口)、中折ねじ締め (部)	数層滑り、引手、戸当り	数層滑り、引手、戸当り
防火戸・エアライク				付属金物一式	付属金物一式	消費戸扉、戸当り、SUSレール (見込み129)	消費戸扉、戸当り、SUSレール (見込み129)		
備考	3方縦線、仕上AL 障板R1.6 SOP	3方縦線、仕上AL 障板R1.6 SOP		甲種防火戸	特定防火設備	引手は室内側に取付け	窓引手は室内側に取付け		

<p>共通事項</p> <p>(1) 建具寸法はすべて特約寸法を示し、製作にあたっては再度現場調整する。</p> <p>(2) アルミニウム建具の仕様は、特記仕様書および共通仕様書によるほか下記による。</p> <p>1. 耐風圧性 S-1 (800Pa) S-2 (1200Pa) S-3 (1600Pa) S-4 (2000Pa) S-5 (2400Pa) S-6 (2800Pa) S-7 (3600Pa)</p> <p>2. 気密性 A-1 (120等級) A-2 (30等級) A-3 (8等級) A-4 (40等級)</p> <p>3. 水密性 W-1 (100Pa) W-2 (150Pa) W-3 (250Pa) W-4 (350Pa) W-5 (500Pa)</p> <p>4. 遮音等級 T-1 (25等級) T-2 (30等級) T-3 (35等級) T-4 (40等級)</p> <p>5. 表面処理 A-1 種 A-2 種 B-1 種 B-2 種 C-1 種 C-2 種 D 種</p> <p>6. アルミニウム製建具の乙種防火戸取扱いについて 製品は認定品の使用を原則とするが、認定品と対応できない場合は 認定品を有するメーカー製品とし、建具寸法をできるだけ認定品に近い寸法とし、かつ認定品と同一の部材を使用し、方立・無目については厚み2mmとする。尚、網入ガラスの取り付けは、パテ (JIS A57520) の2層金属製建具用ガラスパテ) 又は、認定品を使用すること。</p> <p>(3) ステンレス建具の仕様は、特記仕様書および共通仕様書によるほか下記による。</p> <p>1. 曲げ加工 普通曲げ 角だし 半角だし 2. 表面仕上 パフ H.L 製地 塗装 電解着色</p>	<p>建具符号略号</p> <p>SD 鋼製扉 SS 鋼製ガラリ SS 鋼製重畳シャッター LSD 鋼製軽畳扉 LSS 鋼製軽畳シャッター STD ステンレス製扉 STW ステンレス製窓 STS ステンレス製ガラリ STS ステンレス製シャッター AD アルミ製扉 AR アルミ製窓 AG アルミ製ガラリ</p> <p>材料・仕上略号</p> <p>TD 強化ガラス製扉 PG プラスチック製ガラリ STD 鋼製パーティション WD 木製扉 WW 木製窓 WG 木製ガラリ F ふすま WF 戸ふすま SJ 紙障子</p> <p>ガラス略号</p> <p>STG 学校用強化ガラス FG 強化ガラス TG 強化ガラス PSG 防弾ガラス PWG 網入遮音ガラス FWG 網入気密ガラス HG 熱線吸収ガラス FL フロートガラス</p> <p>塗装略号</p> <p>SOP 合成樹脂合ペイント FE フタス樹脂系塗料 VE 消臭樹脂系塗料 EP 耐酸アルキド樹脂系塗料 AEP 多層多層塗料 AG アクリル樹脂系クリヤー GMP 水素系光沢塗料 BE 珪酸系塗料 AE アクリル樹脂系塗料 UC ポリウレタン樹脂系クリヤー UE ポリウレタン樹脂系塗料 eIP アルミニウムペイント GP 珪化アルミ系塗料 EP エポキシ樹脂系塗料 TeP タルエポキシ樹脂系塗料 スチッパル スチッパル仕上</p> <p>付属金物略号</p> <p>H 丁番 PH ビボットヒンジ FH フローアヒンジ LH ラバトリーヒンジ HC ヒンジクローザー DC ドアクローザー FB あげ落とし AS おり止め T 戸当たり QL シリンダー本線錠 (サムターン付き) WL 本線付モノロック GL グレモン錠 MC モノロック錠 DN ドアノブ LHA レバーハンドル</p> <p>種タイプ</p> <p>仕様・窓台タイプ</p>	<p>特記事項</p> <p>※ 建具符号にハッチのあるものは、特記仕様書を参照する。</p> <p>※ 付属金物仕様は、特記仕様書によるものとする。</p> <p>※ ガラス及びアルミパネル厚は、建具部内寸法によるものとする。</p> <p>※ 衝突防止マークは抜き出し形状の窓 (はめ殺しを念) に適用する。</p> <p>※ 木製又はステンレス製の既存建具は、特記仕様書を参照するものとする。</p> <p>※ アルミサッシュにおける網線は、特記仕様書W-SOPとする。また、抜き出し形状の場合は、下方を抜いた三方とする。</p> <p>※ ドアクローザー取付位置は、同一層下の場合には窓外、同一層上の場合には窓内とする。</p> <p>※ 特記なき限り、ALの仕上げはアルミシルバーとする。</p>
---	--	--

整理番号	注記	設計年月	工事名称	KA-91
		2025.12	新座市立大和田小学校屋内運動場解体工事	
			図面名称	
			用途変更時 展開図・建具表 (H20)	
			縮尺	
			A1= 1/100 A3= 1/200	

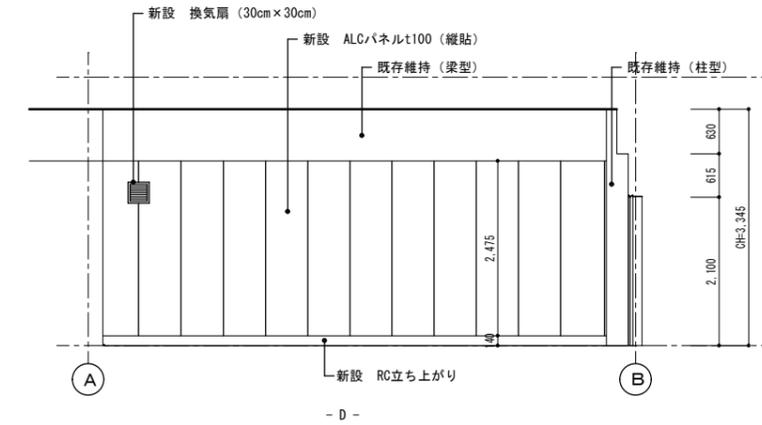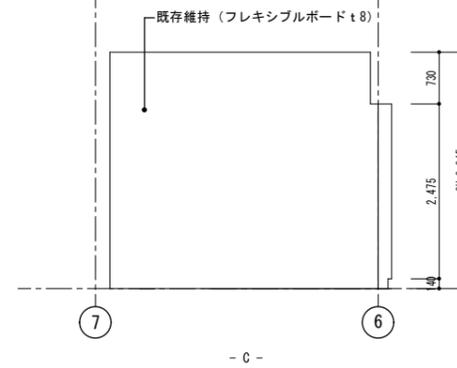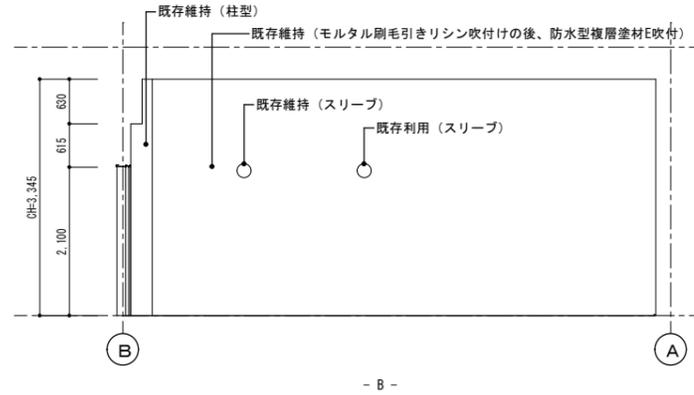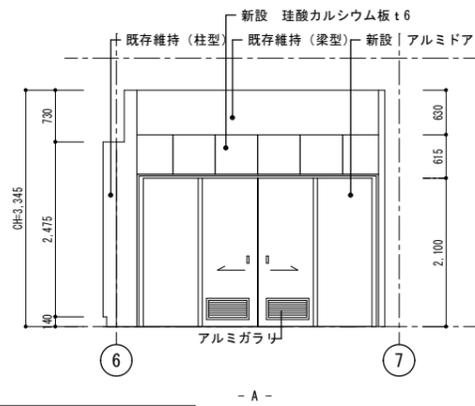

倉庫内部展開図

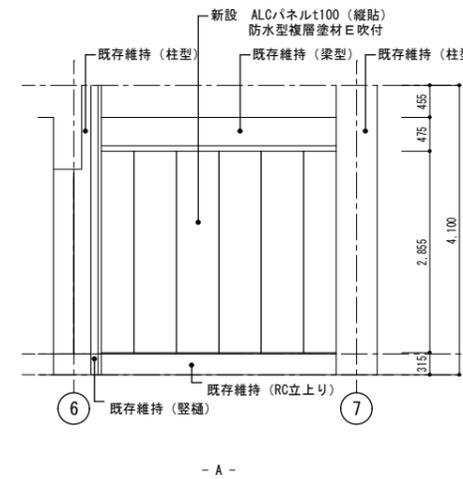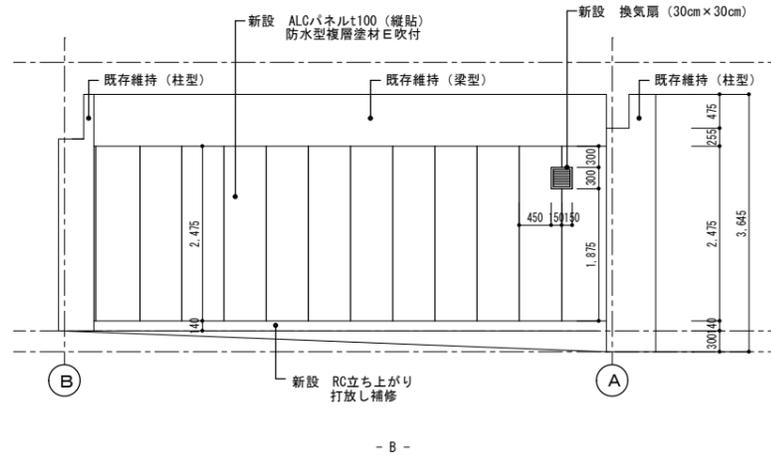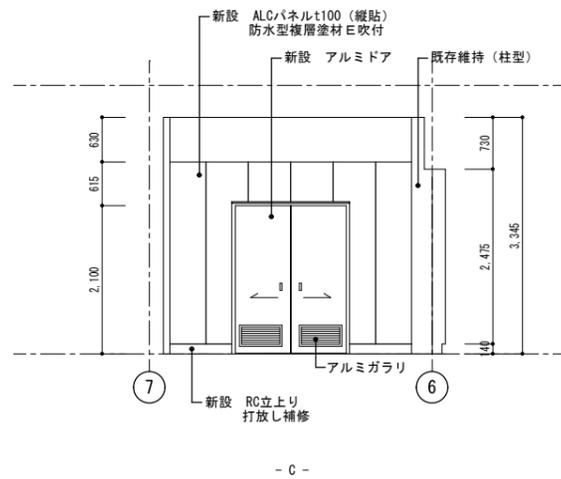

倉庫外部展開図

符号	1階 倉庫	
数量	81	1
形式	両引き分付戸	
姿図		
扉	扉	2次電線着色
枠	タイプ 図示	240 仕上げ電線着色 (マット)
音響・窓台	タイプ 図示	70 仕上げ電線着色 (マット)
水切	扉	仕上げ
ガラリ	A-L、開口率30%	
ガラス	-	
付属金物	ステンレス引手、引戸錠、押棒、付属金物一式	
防火戸・エアータイト	-	

□ 共通事項

(1) 建具寸法はすべて枠内寸法を示し、開けた状態で図示の有効寸法を確認する。また、製作にあたっては再度現場調整する。

(2) アルミニウム建具の仕様は、特記仕様書および共通仕様書によるほか下記による。

1. 耐風圧性
 ○S-1 (800Pa)・S-2 (1200Pa)・S-3 (1600Pa)
 ・S-4 (2000Pa)・S-5 (2400Pa)・S-6 (2800Pa)
 ・S-7 (3600Pa)

2. 気密性
 ・A-1 (120等級線) ・A-2 (30等級線)
 ・A-3 (8等級線) ・A-4 (2等級線)

3. 水密性
 ・W-1 (100Pa)・W-2 (150Pa)・W-3 (250Pa)
 ・W-4 (350Pa)・W-5 (500Pa)

4. 遮音等級
 ・T-1 (25等級線) ・T-2 (30等級線)
 ・T-3 (35等級線) ・T-4 (40等級線)


6. アルミニウム製建具の乙種防火戸取扱いについて
 ・製品は認定品の使用を原則とするが、認定品で対応できない場合(認定品を有するメーカー製品とし、建具寸法をでき窓規格に近い寸法とし、かつ認定品と同一の部材を使用し、方立・無目については厚み2mmとする。尚、網入ガラスの取り付けは、パテ (JISA5752の2種金属製建具用ガラスパテ) 又は、認定製品を使用すること。

(3) ステンレス建具の仕様は、特記仕様書および共通仕様書によるほか下記による。

1. 曲げ加工
 ・普通曲げ ・角だし ・半角だし

2. 表面仕上
 ・パフ・HL・梨地・塗装・電解発色

□ 建具符号略号	TD・・・強化ガラス製扉	□ 材料・仕上略号	S・・・鋼	□ 塗装略号	SOP・・・合成樹脂系ペイント
SD・・・鋼製扉	PG・・・プラスチック製ガラリ	AL・・・アルミ	AL・・・アルミ	FE・・・フタル酸樹脂系塗料	VE・・・溶剤形塩化ビニル樹脂系塗料
SW・・・鋼製窓	STD・・・鋼製パーテーション	ST・・・ステンレス	ST・・・ステンレス	EP・・・酢酸ビニル樹脂系エマルジョン塗料	EP・・・アクリル樹脂系エマルジョン塗料
SG・・・鋼製ガラリ		BR・・・真ちゅう	BR・・・真ちゅう	AEP・・・アクリル樹脂系エマルジョン塗料	多彩・・・多彩模様塗料
SS・・・鋼製重量シャッター		W・・・木	W・・・木	AC・・・アクリル樹脂系クリヤー	GWP・・・水系有光沢塗料
LSD・・・鋼製軽量扉	WD・・・木製扉			BE・・・焼付形塗料	
LSS・・・鋼製軽量シャッター	WM・・・木製窓			AE・・・アクリル樹脂系塗料	
	WG・・・木製ガラリ			UC・・・ポリウレタン樹脂系クリヤー	
STD・・・ステンレス製扉		□ ガラス略号	SG・・・透明ガラス	UE・・・ポリウレタン樹脂系塗料	
STW・・・ステンレス製窓	F・・・ふすま		FG・・・型板ガラス	aIP・・・アルミニウム系ペイント	
STG・・・ステンレス製ガラリ	WF・・・戸ふすま		TG・・・強化ガラス	GP・・・塩化ゴム系塗料	
STS・・・ステンレス製シャッター	SJ・・・紙障子		PSG・・・磨きガラス	ExP・・・エポキシ樹脂系塗料	
			PWG・・・網入磨きガラス	TEXP・・・ターレエポキシ樹脂系塗料	
AD・・・アルミ製扉			FWG・・・網入型板ガラス	ステップル・・・ステップル仕上	
AW・・・アルミ製窓			HG・・・熱線吸収ガラス	水性ASE・・・水性アクリルシリコン系塗料	
AG・・・アルミ製ガラリ			FL・・・フロートガラス	水性UE・・・水性ウレタン樹脂系塗料	

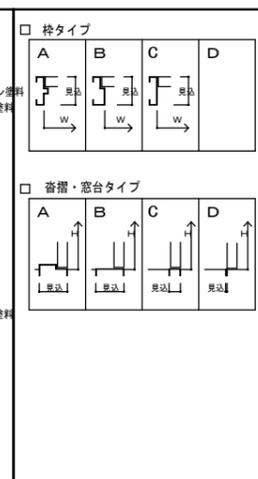


□ 特記事項

* 特記なき限り、スチールはt=1.6、ステンレスはt=1.5HL仕上とする。


* アルミサッシ強度・ガラス強度は建設省告示第1454号による。また、再度計算にて強度の確認をすること。

* 防火戸を除く全ての出入口の鋼製建具には、指詰め防止ゴムを設ける。(建具と枠の双方に取付ける。)


* 特記なき限り全ての扉にはストッパーを付ける。(防火戸を除く。)

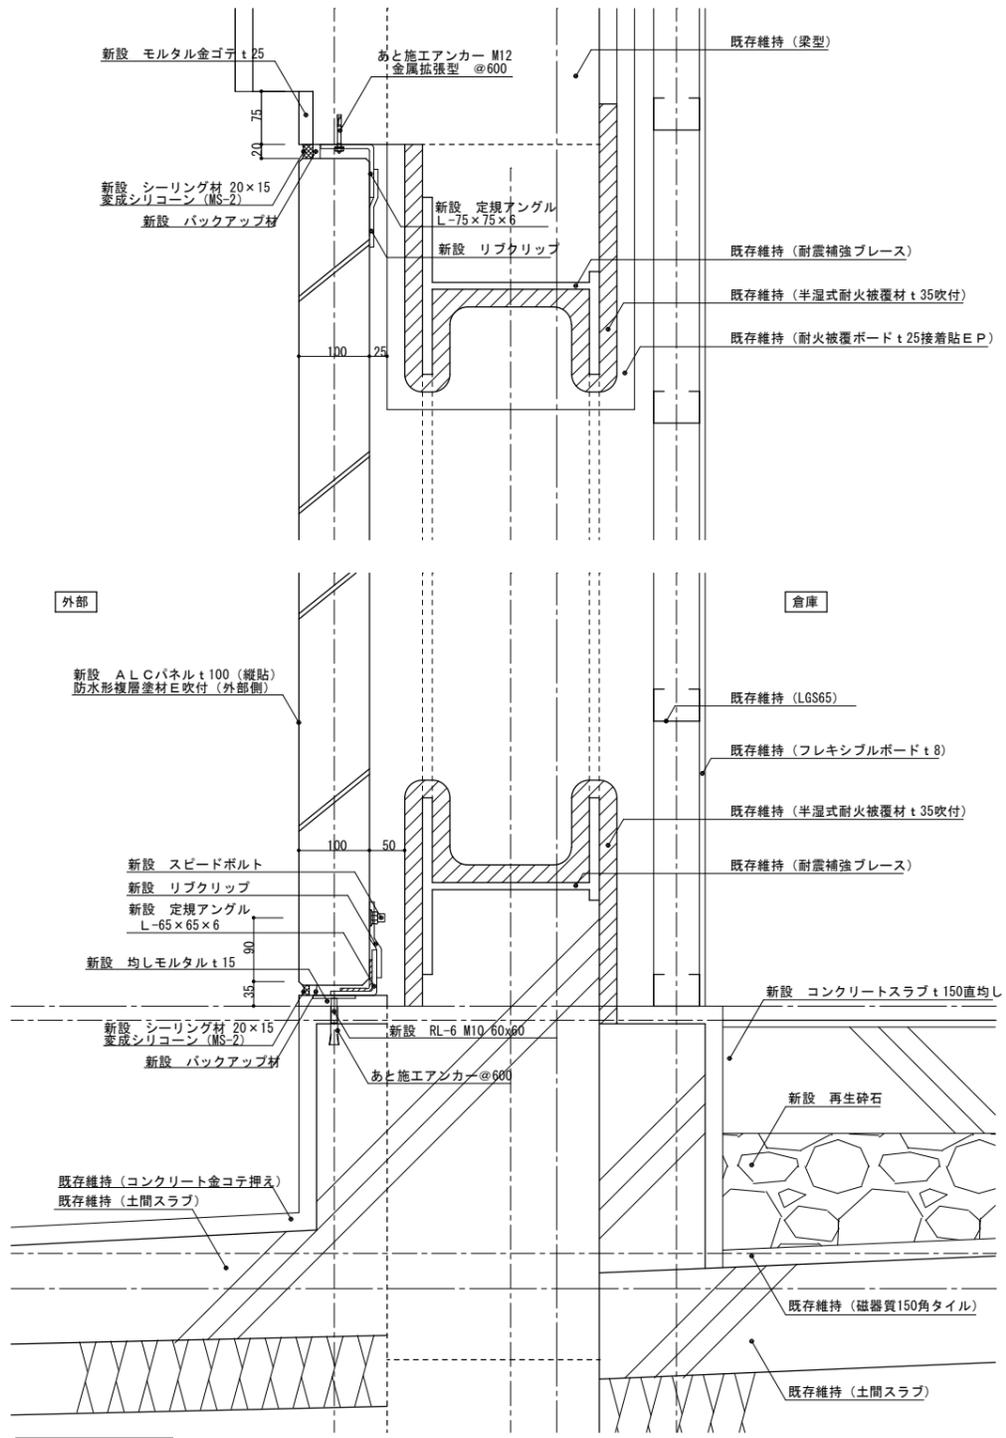


外壁改修部

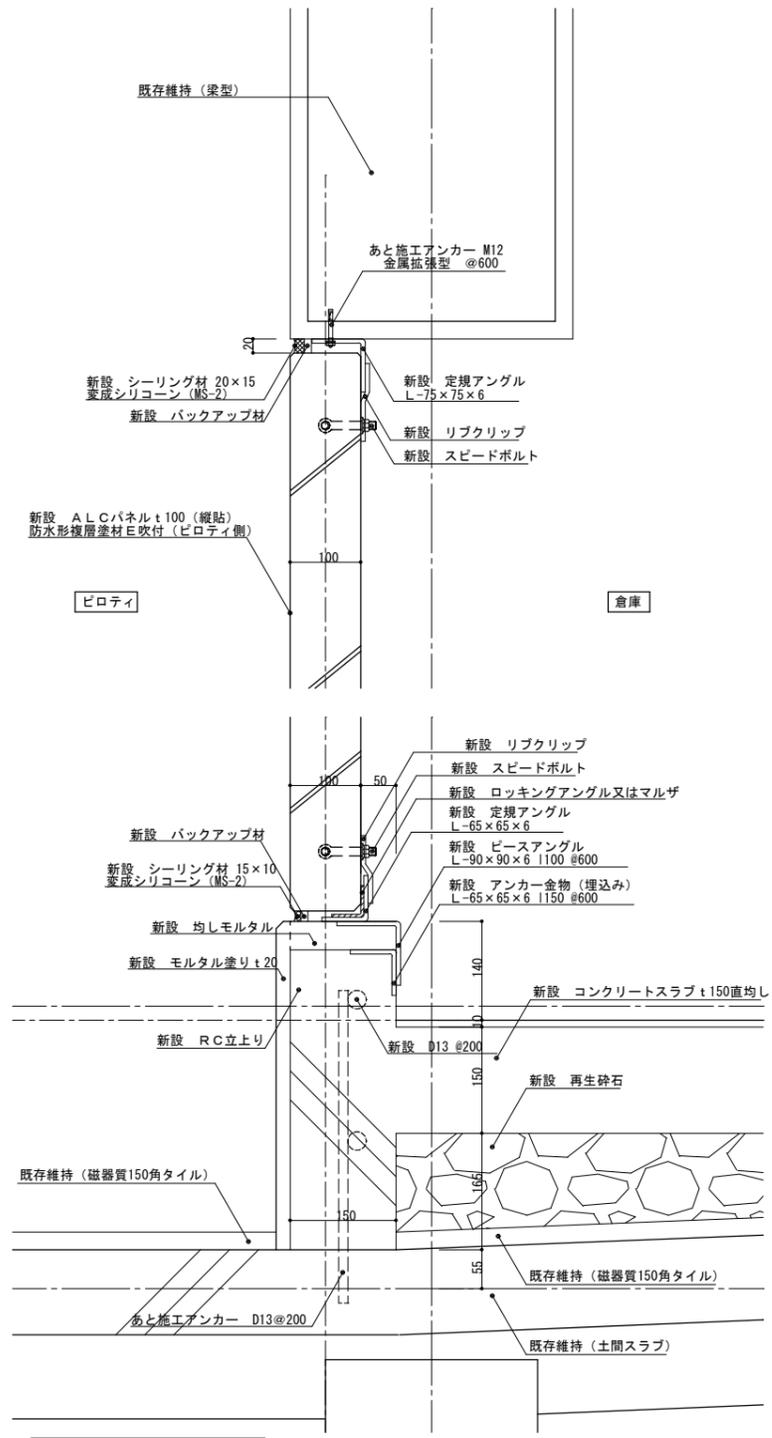

ピロティ改修部1

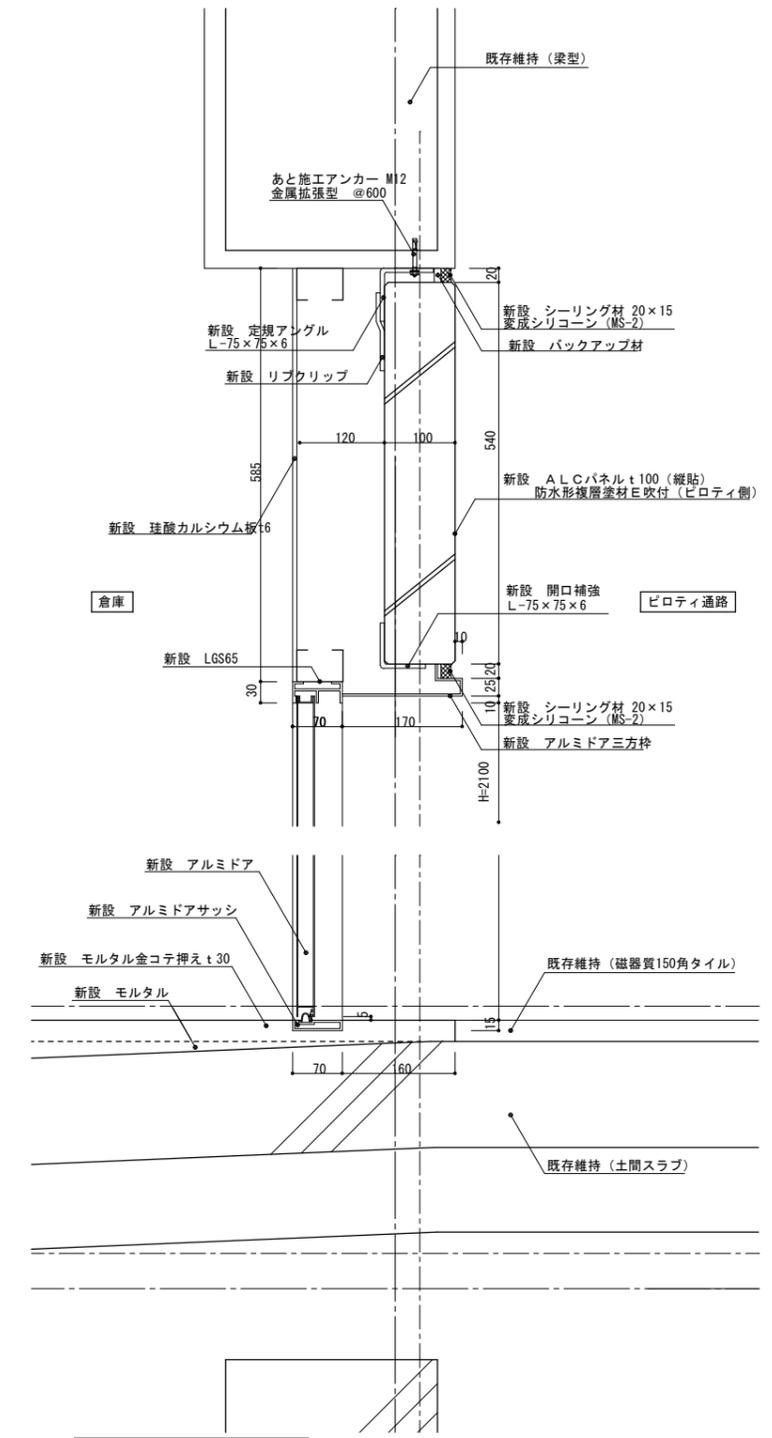

ピロティ改修部2

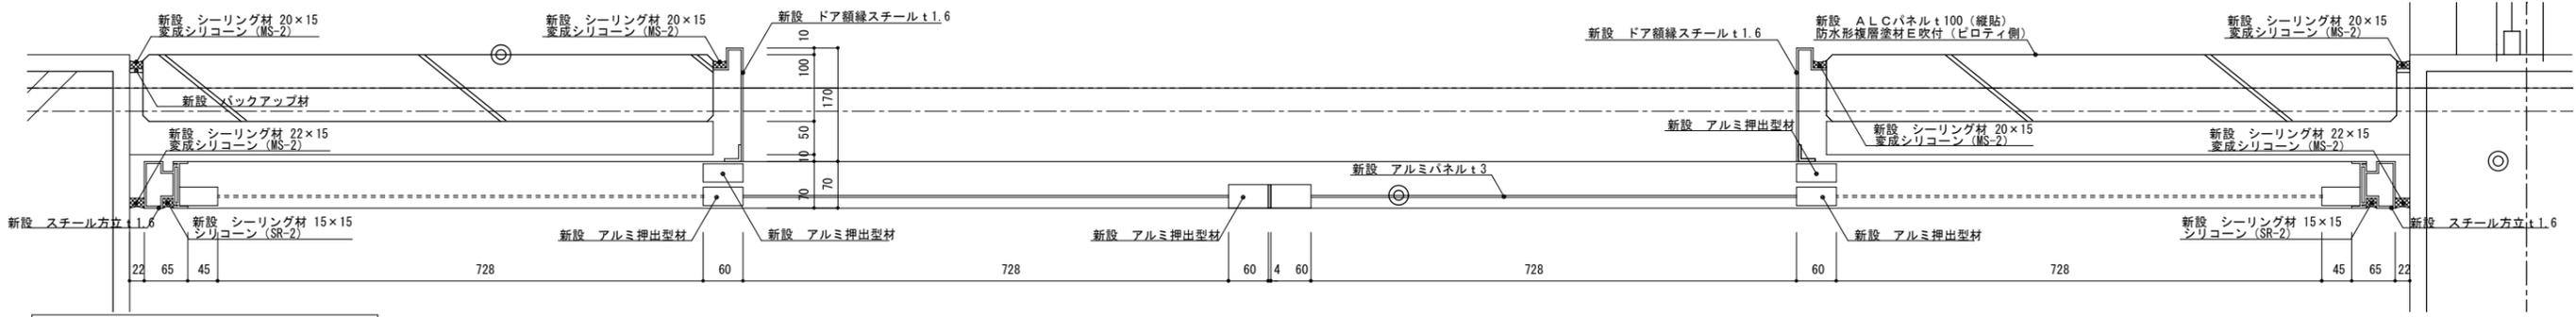

アルミドア (両引き分け戸)

整理番号	注記	設計年月	工事名称	KA-94
		2025.12	新座市立大和田小学校屋内運動場解体工事	
			増築倉庫時 部分詳細図 (H22)	
			縮尺	
			A1= 1/5	
			A3= 1/10	







01	仕上特記	<p>この工事は設計図書に従い施工するが、設計図書に明示されていない事項でも、法令・機能・納り上、当然必要なものは監督員の指示に従い施工する。</p> <p>・有孔シナ合板張り : 寒冷紗裏張りとし、特記なき限り目隠し張りとし、目地幅は板厚と同じとする。</p> <p>・シナ合板張り : 特記なき限り目隠し張りとし、目地幅は板厚と同じとする。</p>	
下地凡例		<p>[床]</p> <ul style="list-style-type: none"> 直均しA 張物下地、塗物下地、直均し(木ごて×1回、金ごて×3回) 直均しB 防水層下地、セルフレベリング(木ごて×1回、金ごて×2回) モルタル タイル・下地、フローリング(木ごて) モルタル金ごて 屋内防水・散物・張物下地(金ごて)t30 かさ上コン 直均しA、原さは特記による OAフロア 直均しB下地、OAフロア(仕様は特記による) 鋼製床組 直均しB下地、鋼製置床組 乾式置床材 直均しB下地、乾式置床下地 屋内防水 直均しB下地、屋内防水密着工法(E-1)、押えコンクリートt80(溶接金網φ-100角入) 	
[壁]		<p>[天井]</p>	
<ul style="list-style-type: none"> 打放しA (JAS型枠1種・塗装品) 化粧打放し・塗装仕上用・タイル(接着強の場合) 打放しB (JAS型枠1種・無塗装品) 仕上塗材・吹付等・機械室(グラスウール無) 打放しC (JAS型枠2種・無塗装品) ビット・EVシャフト・PS・EPS・DS・機械室(グラスウール有) モルタルA モルタル金ごて・塗装下地 モルタルB モルタル木ごて・タイル下地 GLS(石) 石こうボードt12.5GL張りの上、t9.5(水廻り:シーリング石こうボードt9.5) GLS(SUS) 軽量鉄骨下地(種類等は標準仕様書による)石こうボードt12.5+t9.5(両面) 木脚縁 タテ60×45、ヨコ45×21 #450 		<ul style="list-style-type: none"> 打放しA (JAS型枠1種・塗装品) 化粧打放し・塗装仕上用 打放しB (JAS型枠1種・無塗装品) 仕上塗材・吹付等・機械室(グラスウール無) 打放しC (JAS型枠2種・無塗装品) ビット・EVシャフト・PS・EPS・DS・機械室(グラスウール有) CLGS 軽量鉄骨天井下地(直透用) CLGS(石) 軽量鉄骨天井下地(石こうボードt9.5下張) CLGS(SUS) ステンレス製軽量鉄骨天井下地 	
[装]		<p>塗装凡例</p> <ul style="list-style-type: none"> SOP : 合成樹脂調合ペイント CL : クリアラッカー EP-G : つや有合成樹脂エマルジョンペイント EP : 合成樹脂エマルジョンペイント UC : ウレタン樹脂ワニス OS : オイルステイン 	
主な仕上げ材の不燃、準不燃認定番号		<ul style="list-style-type: none"> 石こうボードt9.5(GB-NC) : NM-0441 石こうボードt12.5(GB-R) : NM-9619 化粧石こうボードt9.5(GB-NC) : NM-1864 シーリング石こうボードt12.5(GB-S) : NM-9639 シーリング石こうボードt9.5(GB-S)(準不燃) : NM-9826 硬質石こうボードt9.5、12.5(GB-RH) : NM-1908 けい酸カルシウム板t6.8(0.8FK) : NM-9578 ロックウール化粧吸音板t9.12、15、19(DR) : NM-8599 	

02	仕上表	2階		2階		3階	
階名	[現況]競技場	[改修]競技場	舞台[改修前]	舞台[改修後]	ギャラリー[改修前]	ギャラリー[改修後]	
床下地	木床組[撤去]	鋼製床組[新設]	木床組[既存のまま]	-	モルタル[既存のまま]	-	
床仕上	ブナフローリングt15PP[撤去]	かばフローリングt18塗装品[新設]	ならフローリングt15PP[既存のまま]	下地補修の上ウレタン塗装(3回塗)[新設]	ビニル床シートt2.5[撤去]	下地補修の上ビニル床シートt2.5[新設] (既存部分と滑着を行うこと)	
巾木仕上高さ	ラワン巾木 OP[撤去] 100	木製巾木 EP[新設] 100	ラワン巾木 OP[既存のまま] 100	下地補修の上EP[新設] 100	モルタル巾木[既存のまま] 100	モルタル巾木[既存のまま] 100	
壁下地	木下地[撤去]	木脚縁[新設]	サンドイッチパネル[既存のまま]	-	RC[既存のまま]	RC[既存のまま]	
壁仕上	RC[既存のまま]	有孔シナ合板t5.5(寒冷紗裏張り)OSL(≧1800)[撤去]	有孔シナ合板t5.5(寒冷紗裏張り)OSL(≧1800)[新設]	布貼り[撤去]	下地補修の上ビニルクロス貼り[新設]	モルタル金ごて EP[既存のまま]	下地補修の上EP-G[新設]
天井下地	鉄骨表し[耐火塗装材]	小屋根部分清掃	CLGS[既存のまま]	-	-	-	-
天井仕上	直天	直天	石こうボードt9 EP[既存のまま]	下地補修の上EP[新設]	-	-	-
天井高さ	直天	直天	5,000	直天	直天	直天	
備考	n'スクリーン、防護柵、暗幕、錆鉄製床下換気口[撤去]	n'スクリーン、防護柵、暗幕、7&8製床下換気口[新設]	舞台機構[取外し]、縦帳[取外し]	舞台機構[再取付]、縦帳[再取付]	ギャラリースクリーン手摺、進入防止柵 OP[既存のまま]	ギャラリースクリーン手摺、進入防止柵 下地調整の上SOP[新設]	
	体育器具、体育器具基礎、防球ネット[撤去]	体育器具、体育器具基礎、防球ネット[新設]	ステージ階段、柵、枠、台車幕板[既存のまま]	ステージ階段、柵、枠、台車幕板下地調整の上UC[新設]			



03	建具特記	04		暗幕リスト												
<p>1. 一般共通事項</p> <ul style="list-style-type: none"> 防火設備及び特定防火設備は、建築基準法に基づき定められたもの又は、認定を受けたものとする。 特記なき限り、建具扉は火災に耐える構造とする。 標準的な扉には、緩衝ゴム3箇所付とする。 金属製建具の枠廻りは、外部建具：防水モルタル詰、内部建具：モルタル詰とする。 外部に面する建具枠廻り(打放し下地を除く)は、4周ウレタンスプレー断熱充填とする。 壁当たりとなる開き戸は、壁面から逃げ寸法を100mm程度とし、円筒形床付戸当りを設ける。 外部に面するフラッシュ建具は、結露防止のためロックウール充填とする。 内部金属製建具、木製建具のドアガラリは、アルミニウム製アクリル焼付塗装とし、形状は山形とする。 特記なき限り、人が出入りする外部建具の下枠及び水切りは、ステンレス製t1.5HL仕上げとする。 建具に取り付く手摺り部分には、下地補強を行うこと。 		<p>2. アルミニウム製建具は特記なき限り以下の仕様とする。</p> <ul style="list-style-type: none"> 外部に面する建具の性能はB種(耐風圧性S-5、気密性W-4)とする。 建具の枠の見込寸法は70mmとする。 表面処理は 外部に面する建具：無着色陽極酸化塗装複合皮膜(B-1種、シルバーマット)、内部建具：無着色陽極酸化皮膜(C-1種、シルバーマット)とする。 アルミニウム製縦横、水切りは建具と同色とし、寸法はW=100程度とする。 アルミニウム製縦横、アングルは結露変型とし、水抜き穴(アルミ押出型材)付とする。 水切の両端部は樹脂製キャップにより立上げものとする。 		<p>3. 鋼製建具は特記なき限り以下の仕様とする。</p> <ul style="list-style-type: none"> 溶接は凡例による。 鋼製建具の扉見込は40mmとし、両面フラッシュとする。 鋼製建具の枠見込は200mm程度とする。 金物はステンレスとする。 外部に面する建具は、簡易気密性、4周ネオプレンゴム付きとする。 外部の建具枠上材は水切付(小口付付)とする。 	<p>4. 木製建具、間仕切は特記なき限り以下の仕様による。</p> <ul style="list-style-type: none"> 扉、扉小口、枠、縦横とも仕上げはSOPとする。 枠、扉小口の材質はスプルースとする。 引き扉、引き違い扉の下枠はステンレス製t2.0HL仕上げとし、レールはステンレス製M型、戸車はステンレス製とする。 引き扉、引き違い扉は引き戸錠、又は引き違い戸錠を設置する。 											
<p>11 シーリングは特記なき限り以下の仕様による。</p> <ul style="list-style-type: none"> コンクリートと金属建具：変成シリコン系シーリング材(9030) ガラス留め : シリコン系シーリング材(9030G) ガラス突付け部分 : ガラスと同厚のシリコン系シーリング材(9030G) 防火戸のガラス留め : 建築基準法に基づく防火性能の認定を受けた条件による。 		<p>5. 建具の種類と記号</p> <p>ガラスの種類と記号(記号の次の数字は厚さを表す)</p> <table border="0"> <tr> <td>AW : アルミニウム製窓</td> <td>P : フロート板ガラス</td> </tr> <tr> <td>SW : スチール柵</td> <td>F : 型板ガラス</td> </tr> <tr> <td>LS D : 軽量スクリーン</td> <td>NP : 網入板ガラス</td> </tr> <tr> <td>SD : スチール扉</td> <td>NF : 網入型板ガラス</td> </tr> <tr> <td>SG : スチールガラリ</td> <td>ST : 学校用強化ガラス</td> </tr> <tr> <td>WD : 木製扉</td> <td>STF : 学校用強化型ガラス</td> </tr> </table>		AW : アルミニウム製窓	P : フロート板ガラス	SW : スチール柵	F : 型板ガラス	LS D : 軽量スクリーン	NP : 網入板ガラス	SD : スチール扉	NF : 網入型板ガラス	SG : スチールガラリ	ST : 学校用強化ガラス	WD : 木製扉	STF : 学校用強化型ガラス	<p>6. 窓の種類</p> <p>窓A 形状：目地棒ステンレスSUS304 FB-(6×12) 鋼製足付φ500</p> <p>窓B 形状：ステンレス製t1.5</p> <p>窓C 形状：ステンレス製t1.5</p>
AW : アルミニウム製窓	P : フロート板ガラス															
SW : スチール柵	F : 型板ガラス															
LS D : 軽量スクリーン	NP : 網入板ガラス															
SD : スチール扉	NF : 網入型板ガラス															
SG : スチールガラリ	ST : 学校用強化ガラス															
WD : 木製扉	STF : 学校用強化型ガラス															
<p>7. 窓の寸法</p> <table border="0"> <tr> <td>1 窓A (W) 19,800 × (H) 2,700-200 1か所</td> <td>1 窓B (W) 19,800 × (H) 2,700-200 1か所</td> </tr> <tr> <td>2 窓B (W) 6,730 × (H) 3,250-200 2か所</td> <td>2 窓C (W) 6,730 × (H) 3,250-200 2か所</td> </tr> <tr> <td>3 窓C (W) 1,700 × (H) 1,800-200 3か所</td> <td></td> </tr> </table>		1 窓A (W) 19,800 × (H) 2,700-200 1か所	1 窓B (W) 19,800 × (H) 2,700-200 1か所	2 窓B (W) 6,730 × (H) 3,250-200 2か所	2 窓C (W) 6,730 × (H) 3,250-200 2か所	3 窓C (W) 1,700 × (H) 1,800-200 3か所		<p>8. 窓の設置位置</p> <p>1 窓A : 2階 競技場</p> <p>2 窓B : 2階 競技場</p> <p>3 窓C : 2階 競技場</p>								
1 窓A (W) 19,800 × (H) 2,700-200 1か所	1 窓B (W) 19,800 × (H) 2,700-200 1か所															
2 窓B (W) 6,730 × (H) 3,250-200 2か所	2 窓C (W) 6,730 × (H) 3,250-200 2か所															
3 窓C (W) 1,700 × (H) 1,800-200 3か所																

05	建具表	1/100 (1/200)					
記号	01 新設 AW	10 新設 AW	1 新設 SW	1 AD	01 塗替 SD	04 塗替 SD	01 塗替 SD
窓寸法							
形式・見込	11連引き違いアルミサッシ[新設]*加'-工法 70	アルミ引き違い窓[新設]*加'-工法 70	スチール製防護柵[新設] 100	7&8製引分け扉[既存のまま] 70	スチール製両開き扉[塗替え] 100	スチール製引き違い扉[塗替え] 100	スチール製ガラリ[塗替え] 100
室名・数量	3階 ギャラリー 1	2階 競技場 9	2階 競技場 9	2階 競技場 1	2階 競技場 1	2階 競技場 2	3階 ギャラリー 2
仕上・硝子	アルマイト	アルマイト	SOP	自然発色	ST-4	下地処理の上SOP	下地処理の上SOP
金物	アルミ縦横、付属金物一式	四方縦横、付属金物一式	付属金物一式	付属金物一式	既存のまま	既存のまま	既存のまま
備考	カバー工法	カバー工法	既存四方枠(木製)に取付	建具調整、ガラス交換	建具調整	建具調整	



記号	01 撤去 AW	10 撤去 AW	1 撤去 SW	1 AD	03 塗替 SD	01 塗替 SD
窓寸法						
形式・見込	11連引き違いアルミサッシ[撤去] 70	アルミ引き違い窓[撤去] 70	スチール製防護柵[撤去] 100	7&8製引分け扉[既存のまま] 70	木製引分け扉[塗替え] 36	木製はめ殺し窓[塗替え] 100
室名・数量	3階 ギャラリー 1	2階 競技場 9	2階 競技場 9	2階 競技場 1	2階 競技場 1	3階 放送室 1
仕上・硝子	自然発色	自然発色	SOP	自然発色	NF-6.8	下地処理の上SOP
金物	付属金物一式	付属金物一式	付属金物一式	付属金物一式	既存のまま	既存のまま
備考	枠のみ残し撤去	枠のみ残し撤去				

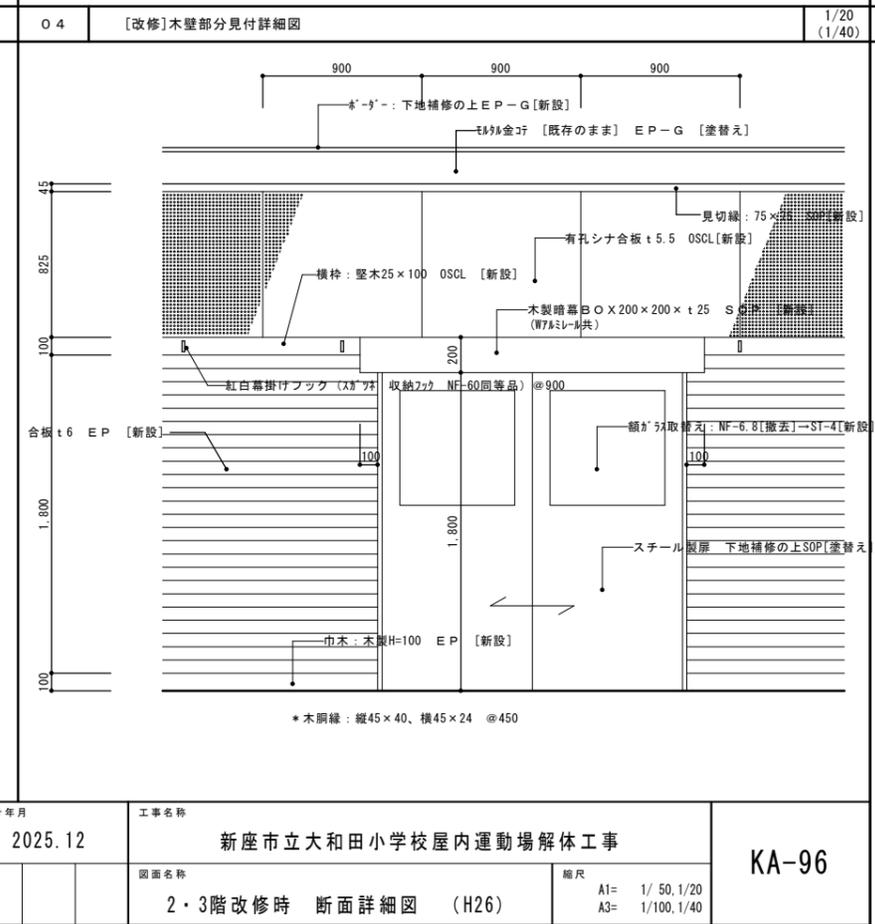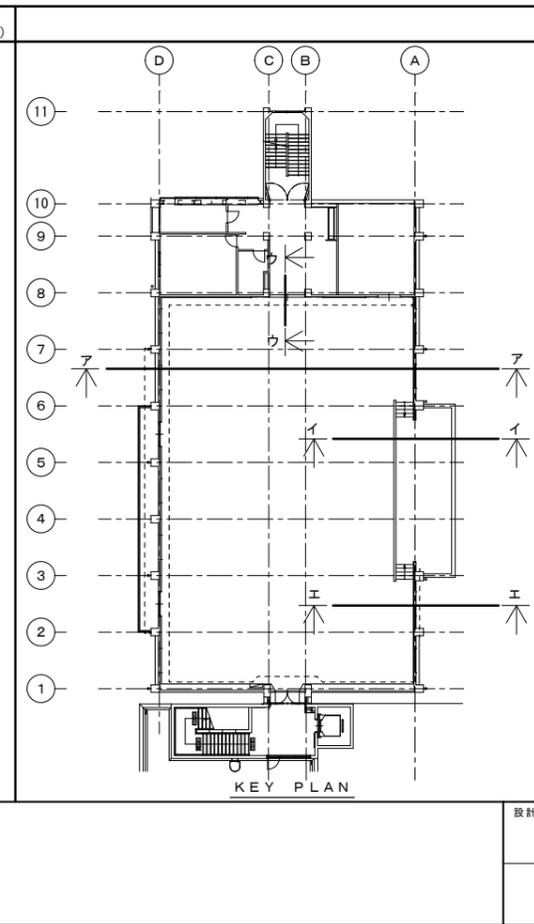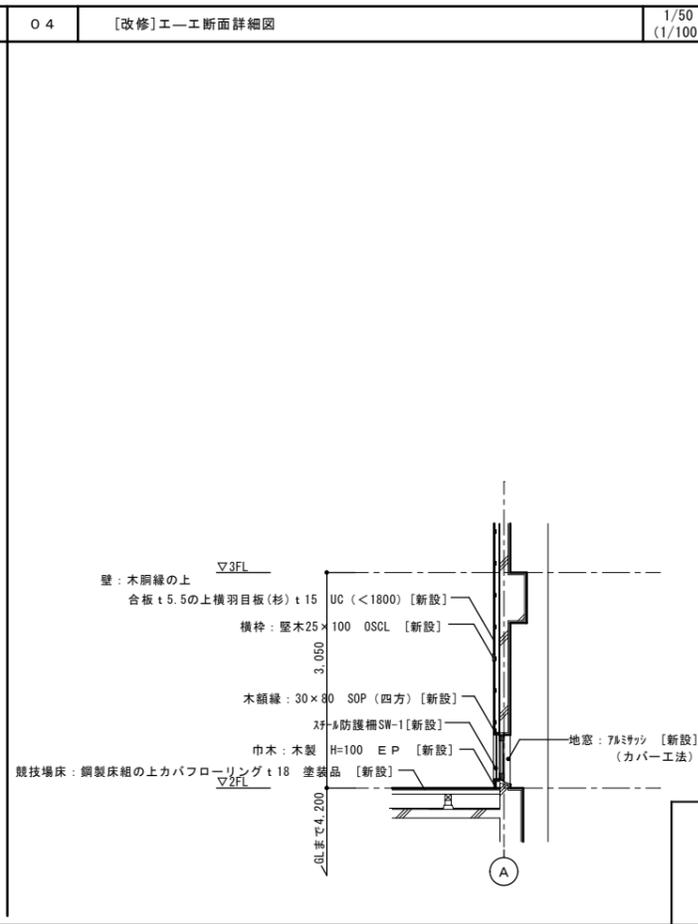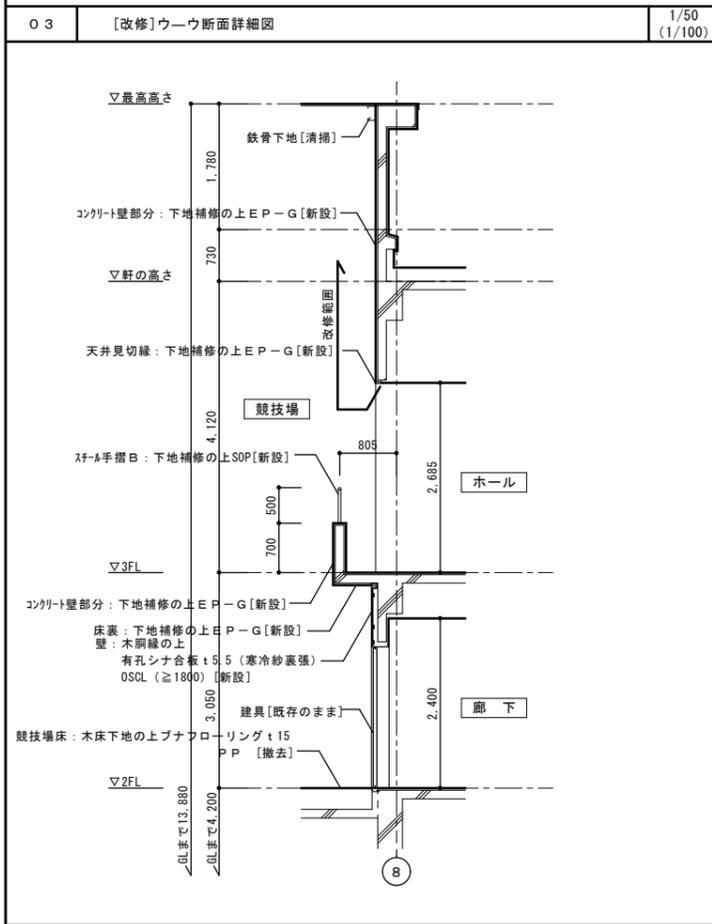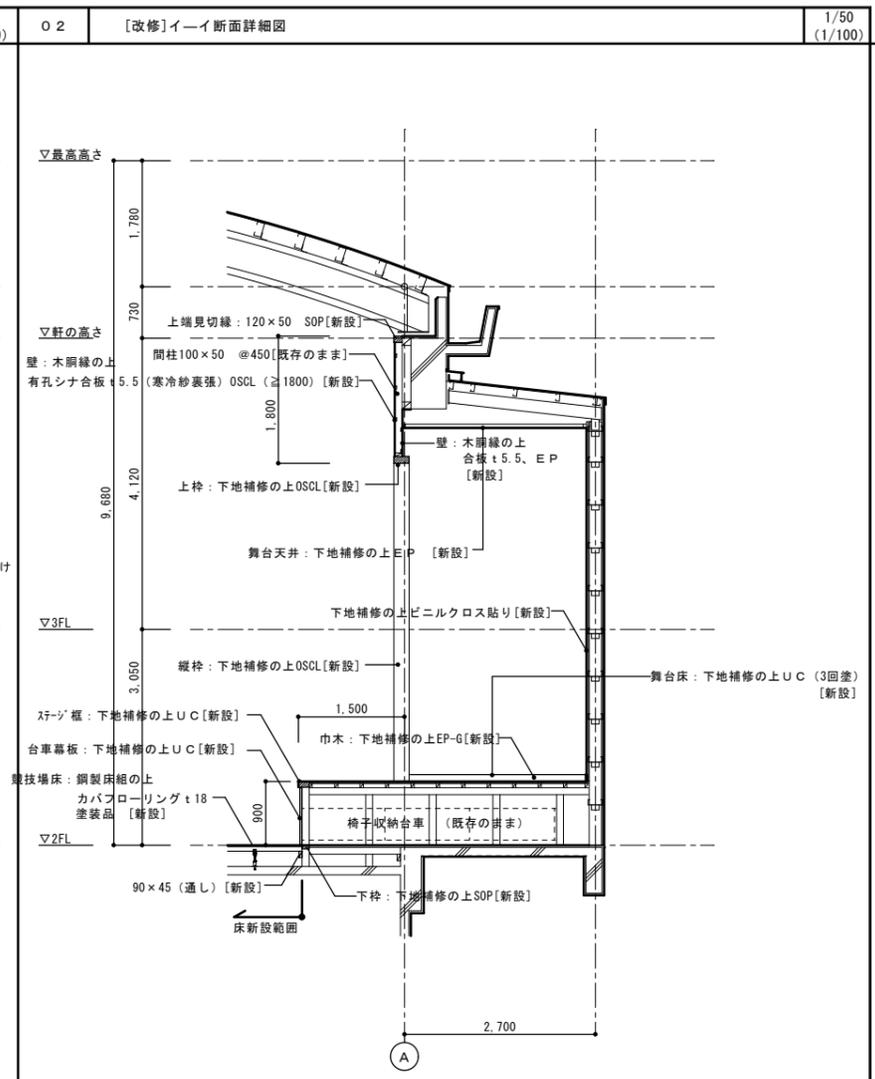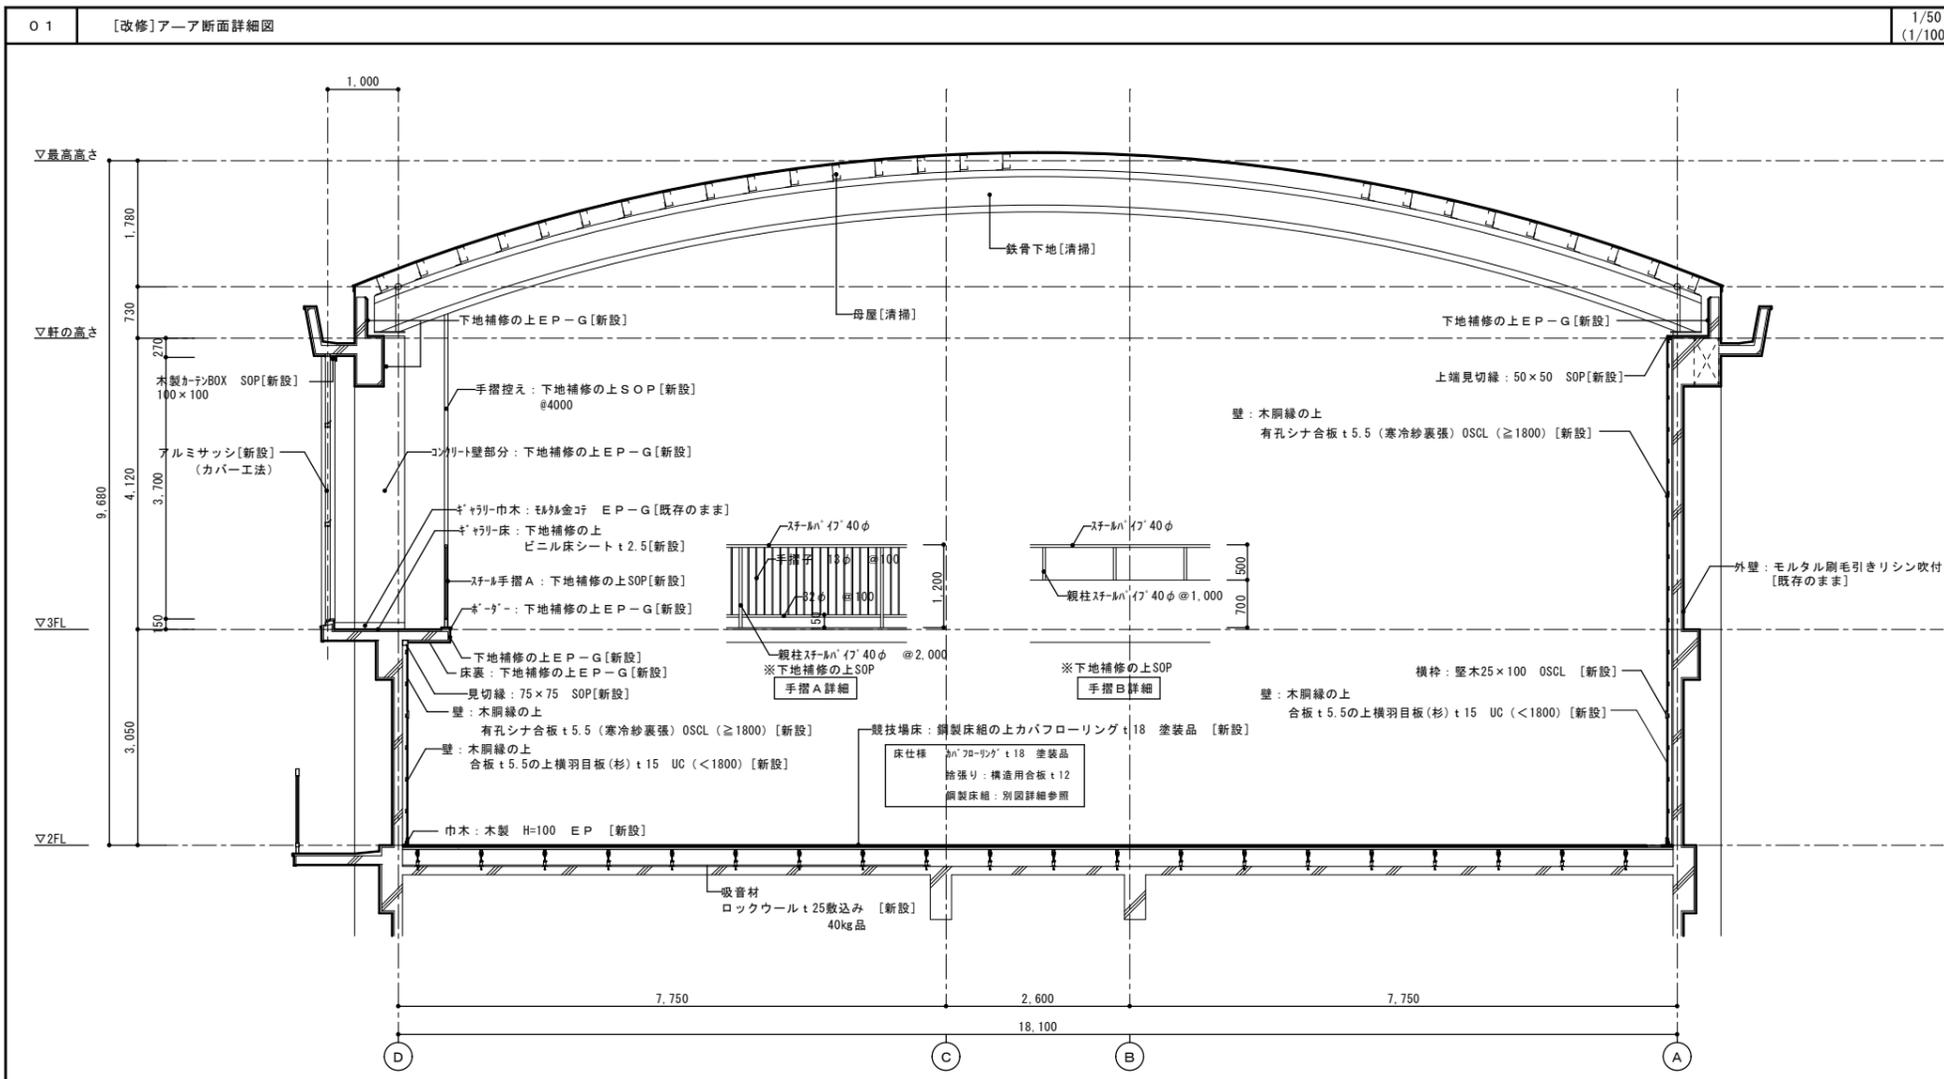



設計年月	2025.12	工事名称	新座市立大和田小学校屋内運動場解体工事	KA-96
図面名称	2・3階改修時 断面詳細図 (H26)			
縮尺	A1= 1/50, 1/20 A3= 1/100, 1/40			

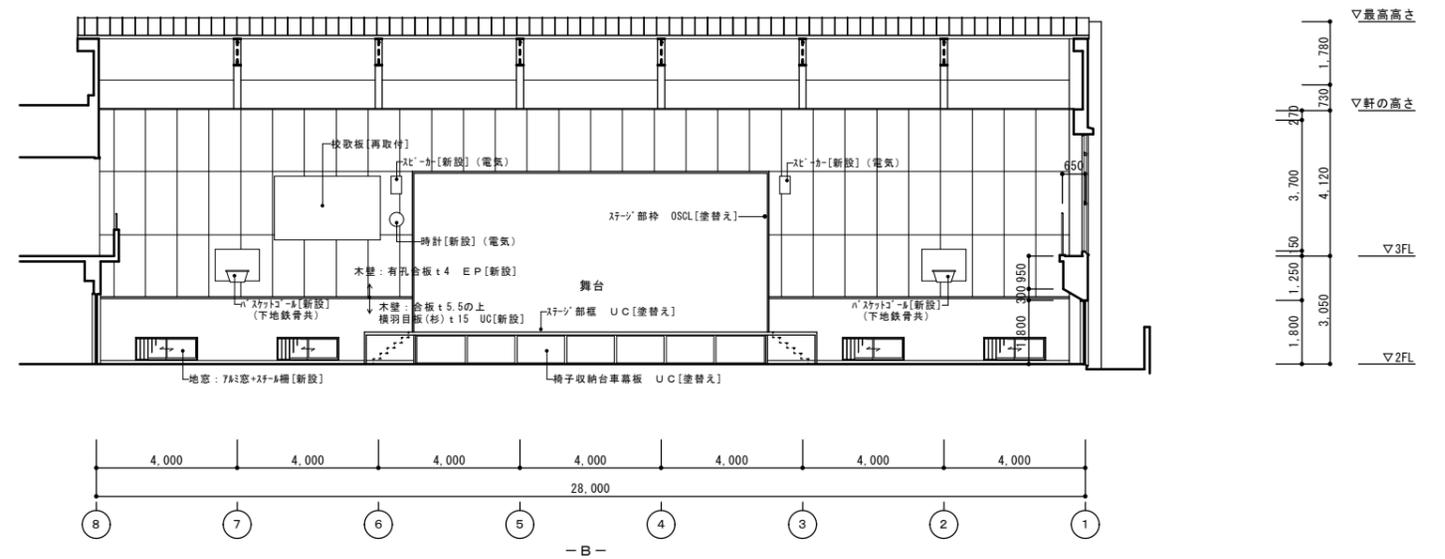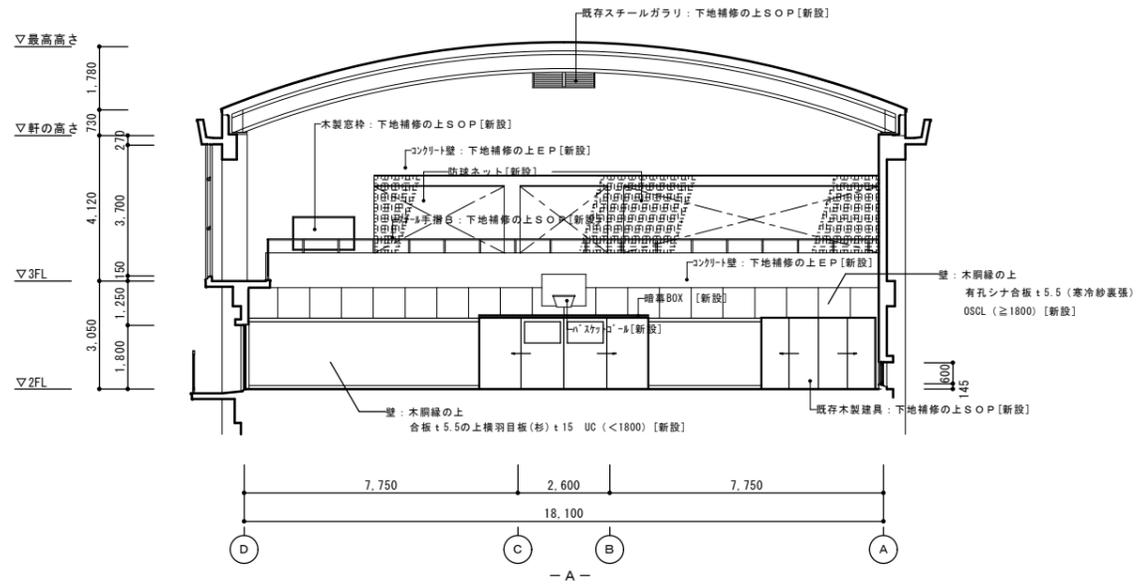

1/100
(1/200)

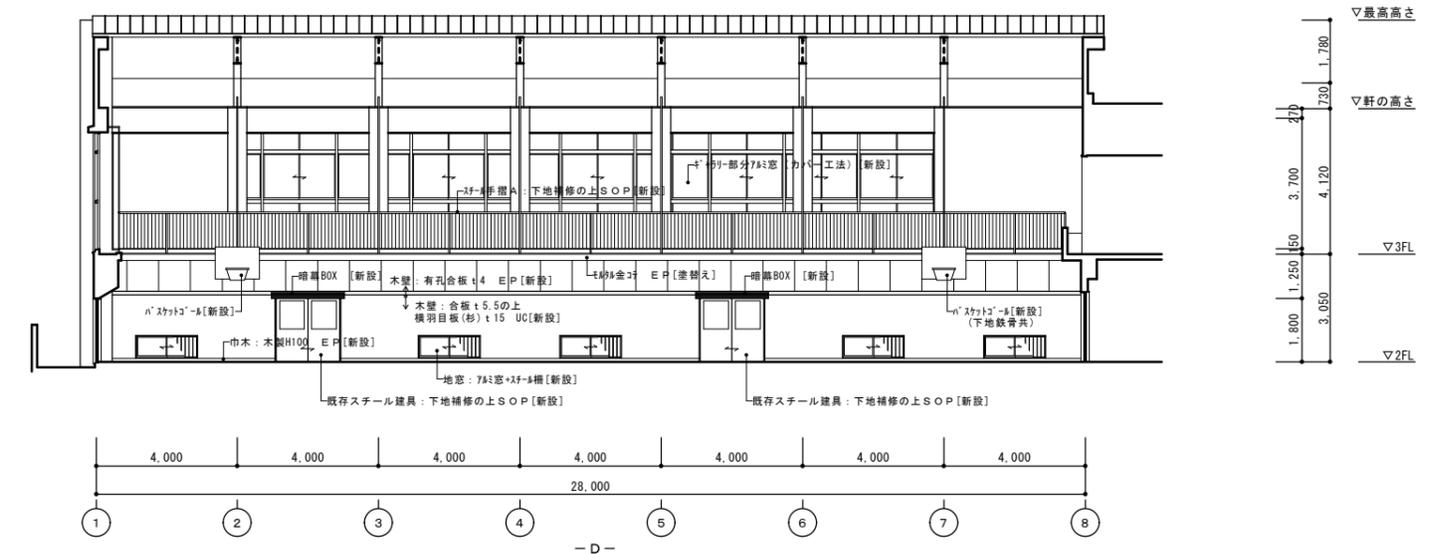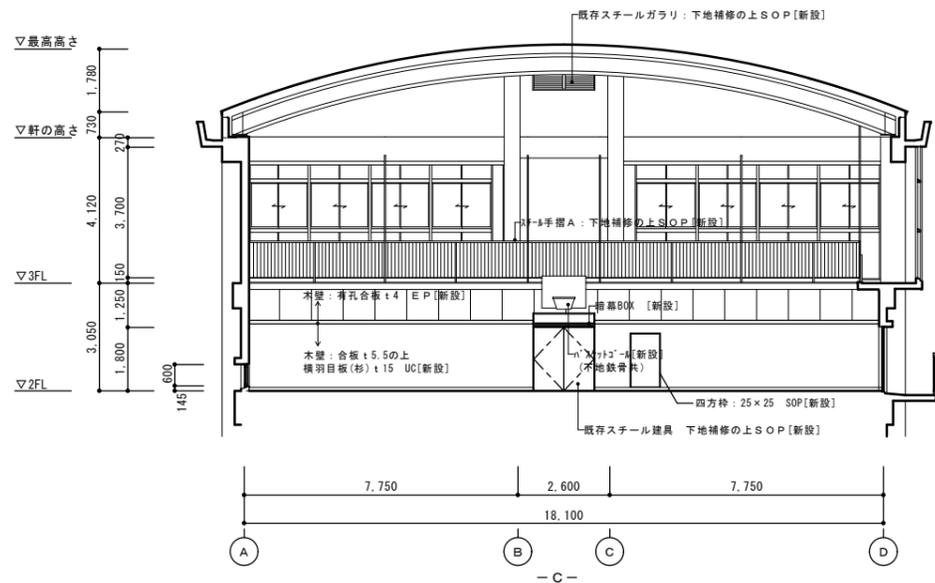

整理番号	注記	設計年月	工事名称	図面名称	縮尺	KA-97

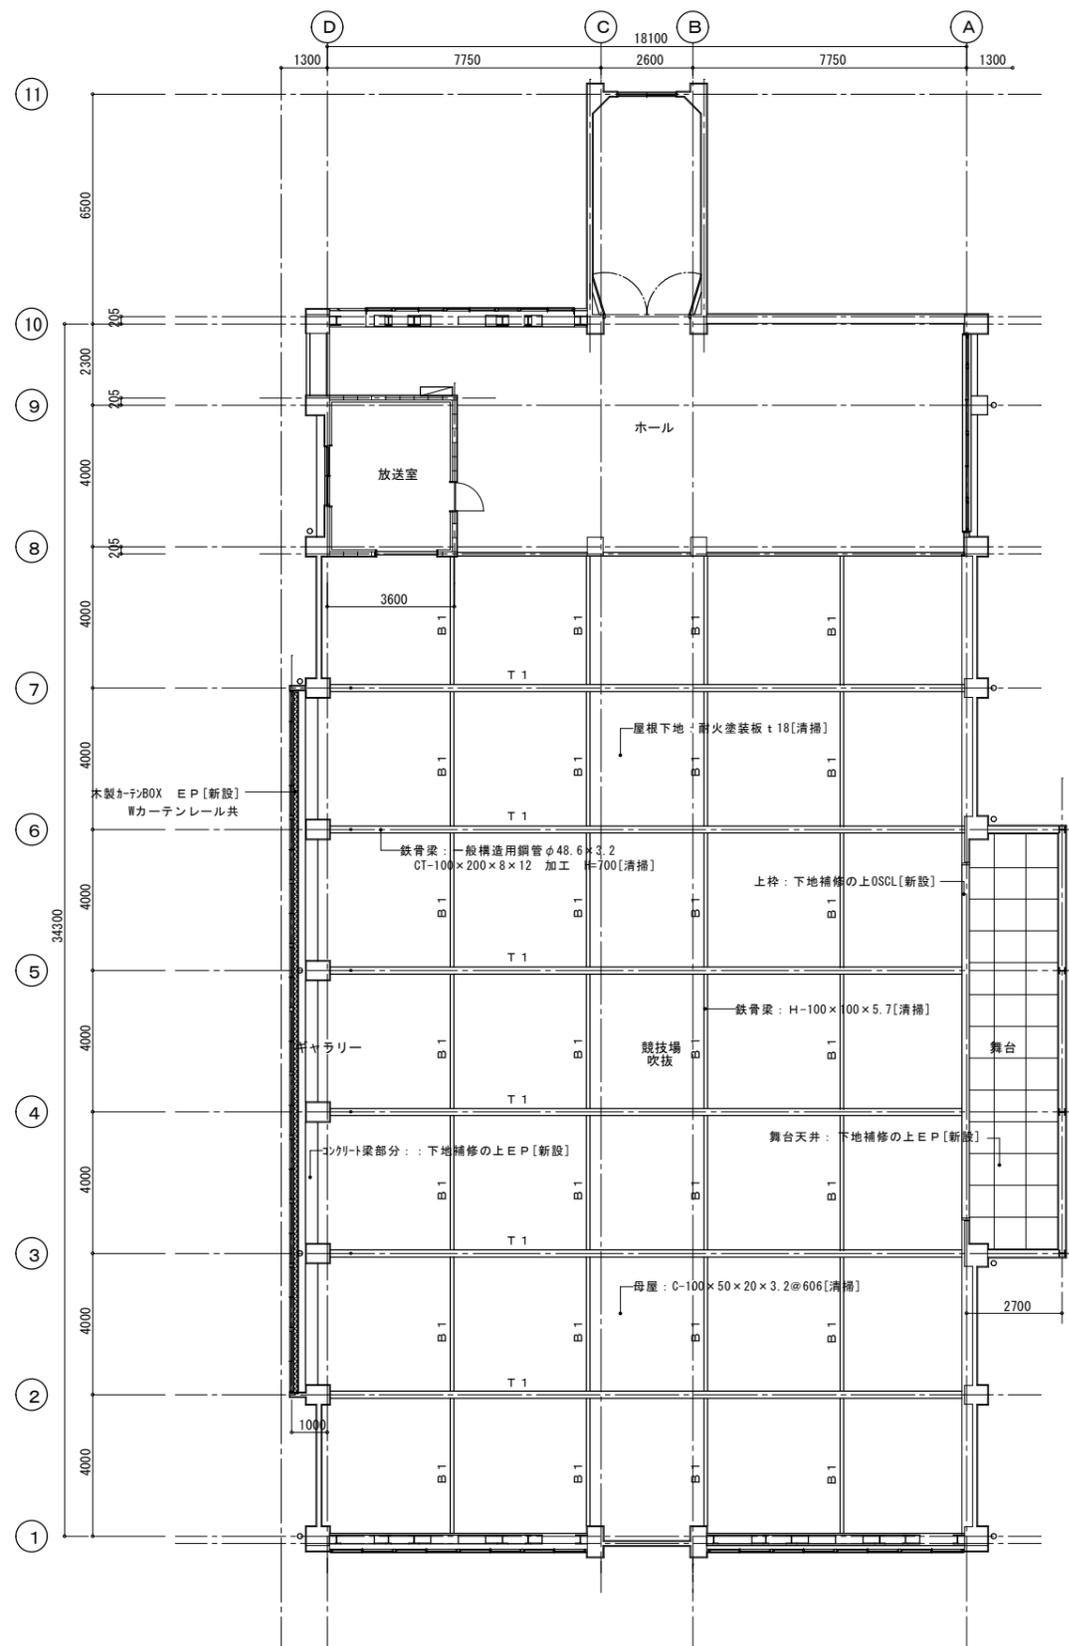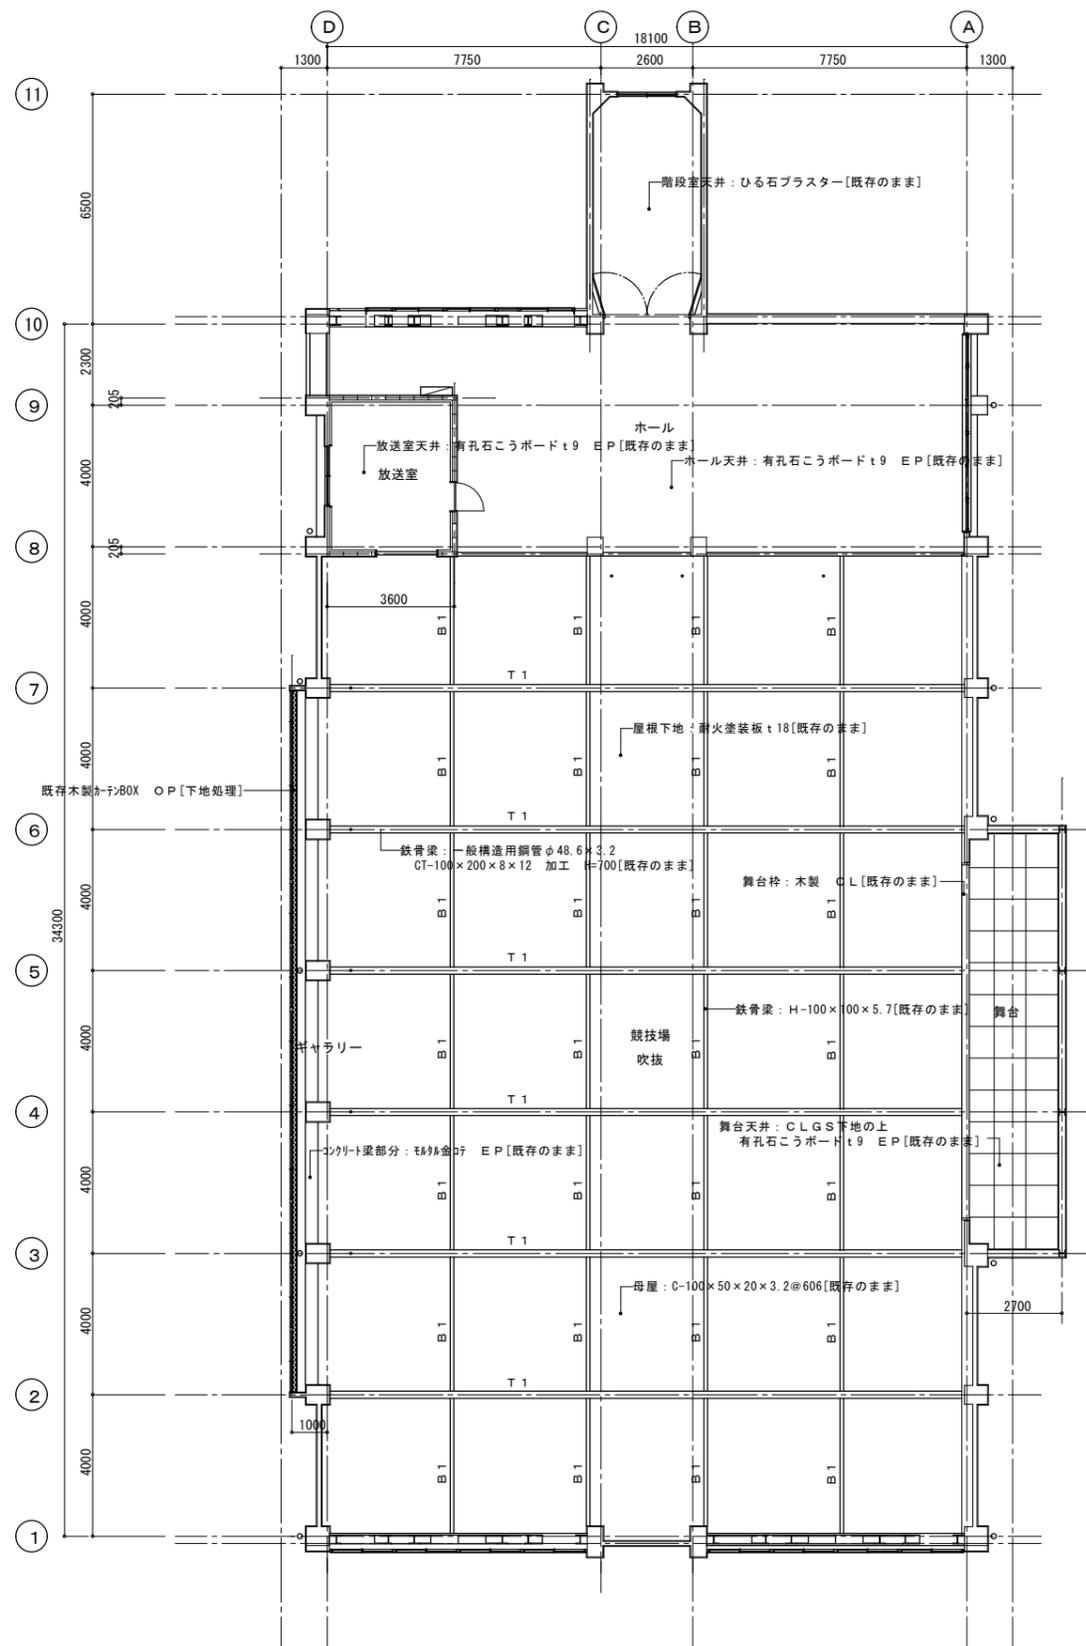

整理番号

注記

設計年月

工事名称




2025.12

新座市立大和田小学校屋内運動場解体工事

2・3階改修時 天井伏図 (H26)

縮尺
A1= 1/100
A3= 1/200

KA-98

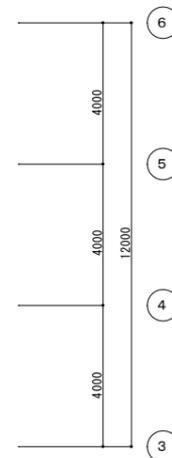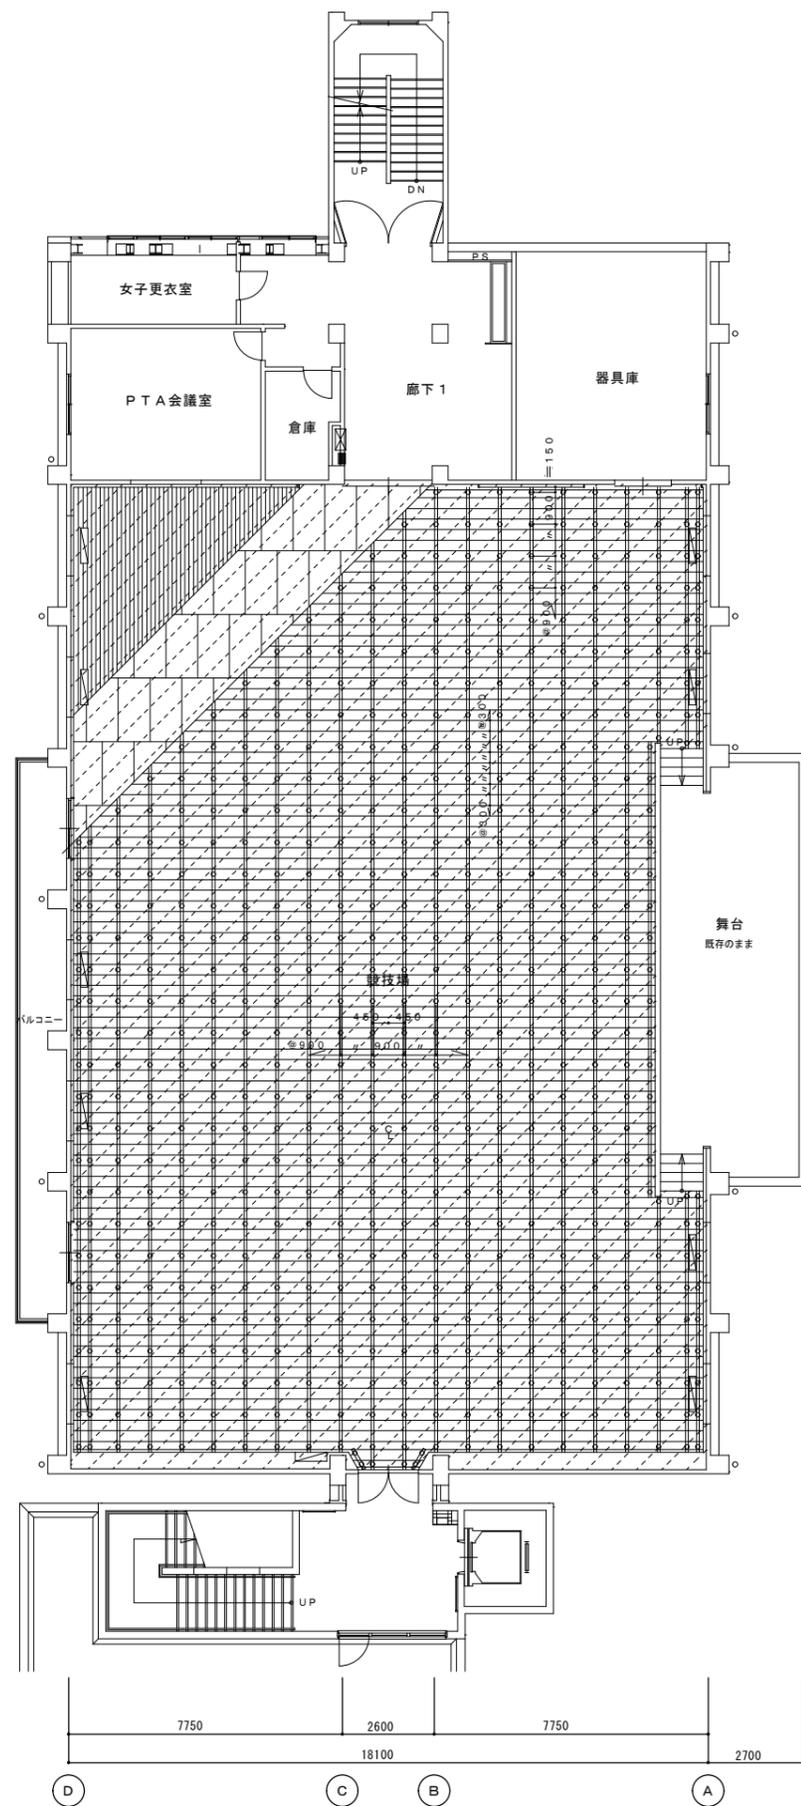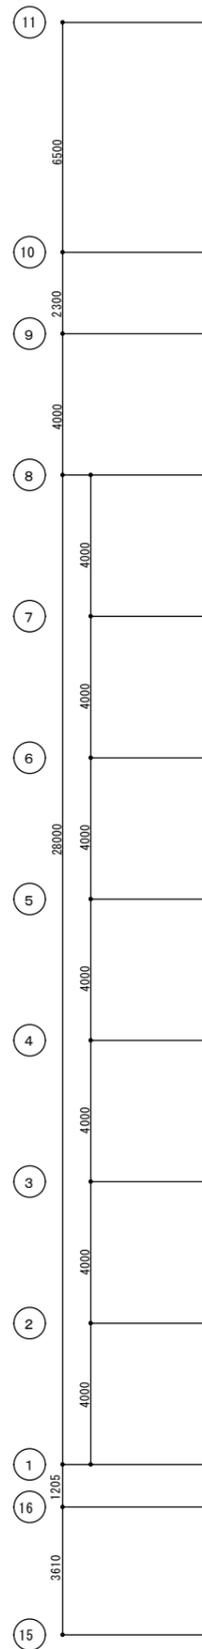

□競技場 床仕様

競技場 鋼製床仕様 H=300
 大型積層フローリング18t 普通張
 表面単板 カバ6mm
 135×1800
 1液性環境対応型ウレタン3回塗装仕上
 捨張針葉樹構造用合板12t F☆☆☆☆

根本鋼 30×35×65×1.2@300
 大引鋼 ロー40×40×1.6@900
 束サポートパイプ 34φ×2.3
 @900×900
 バウンドゴム 40φ×25t
 アンカーボルト12.7φ固定

□舞台 床仕様

舞台 鋼製床仕様 H=900
 大型積層フローリング18t 普通張
 表面単板 カバ6mm
 135×1800
 1液性環境対応型ウレタン3回塗装仕上
 捨張針葉樹構造用合板12t F☆☆☆☆


[床組は、既存木床のまま]

□凡例


床換気口(アルミ)
 200×1000 9ヶ所
 スライド式、メッシュ付き

2階 鋼製床伏図 S=1/100


整理番号	注記	設計年月	2025.12	工事名称	新座市立大和田小学校屋内運動場解体工事	縮尺	A1= 1/100
			図面名称		2・3階改修時 雑詳細図1(競技場床詳細図1) (H26)		A3= 1/200
					KA-99		

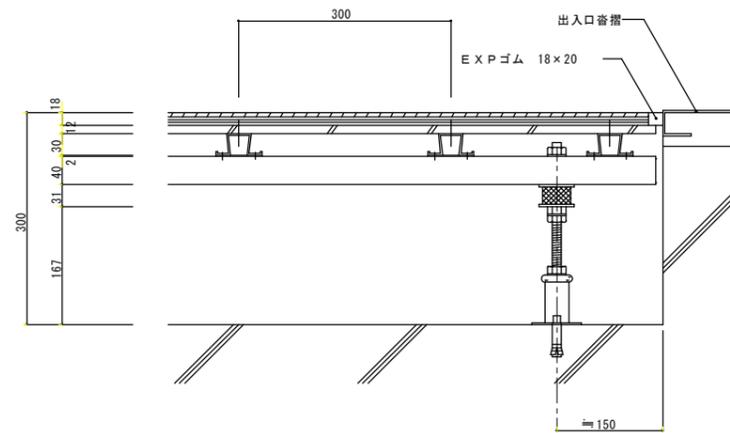


競技場 出入口廻り 鋼製床断面詳細図 S = 1 / 5

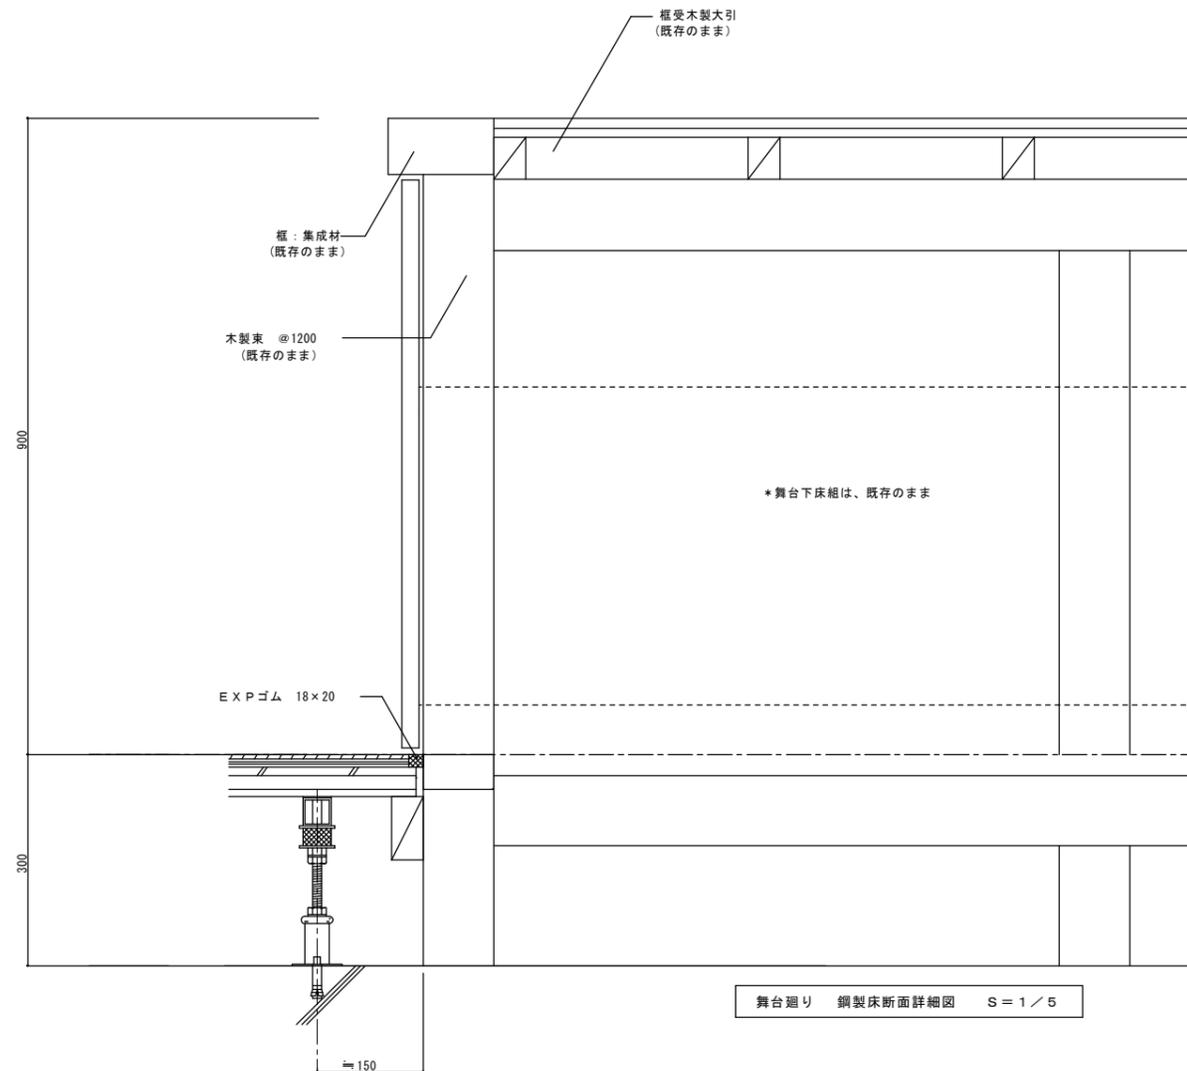

舞台廻り 鋼製床断面詳細図 S = 1 / 5

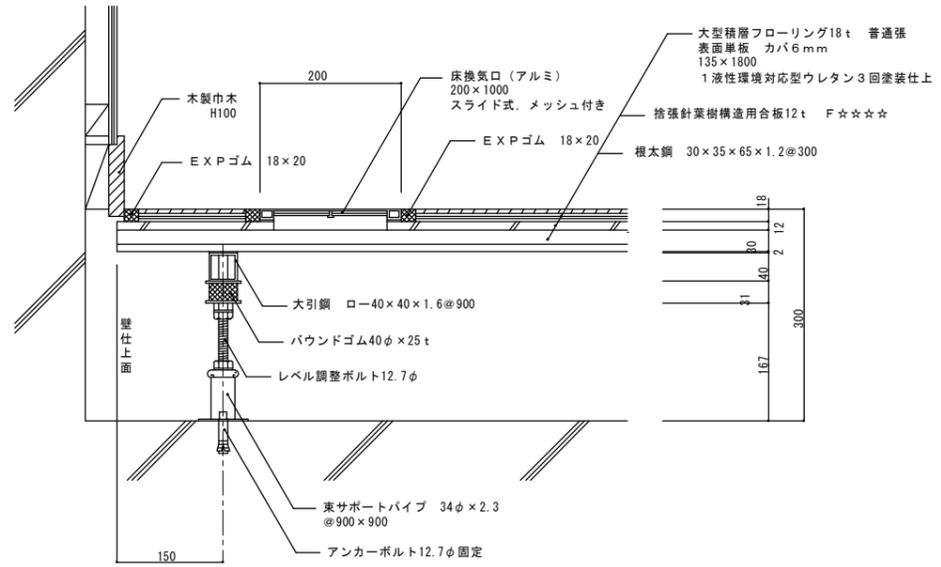


競技場 巾木、床換気口廻り 鋼製床断面詳細図 S = 1 / 5

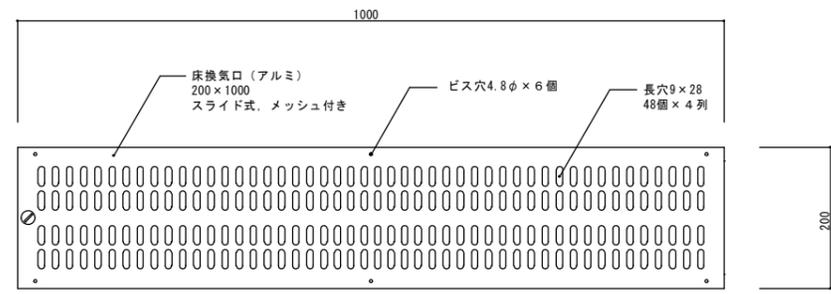


競技場 床換気口 平面詳細図 S = 1 / 5

整理番号	注記		設計年月	2025.12	工事名称	新座市立大和田小学校屋内運動場解体工事	縮尺	A1= 1/5 A3= 1/10	KA-100
				図面名称		2・3階改修時 雑詳細図2 (競技場床詳細図2) (H26)			







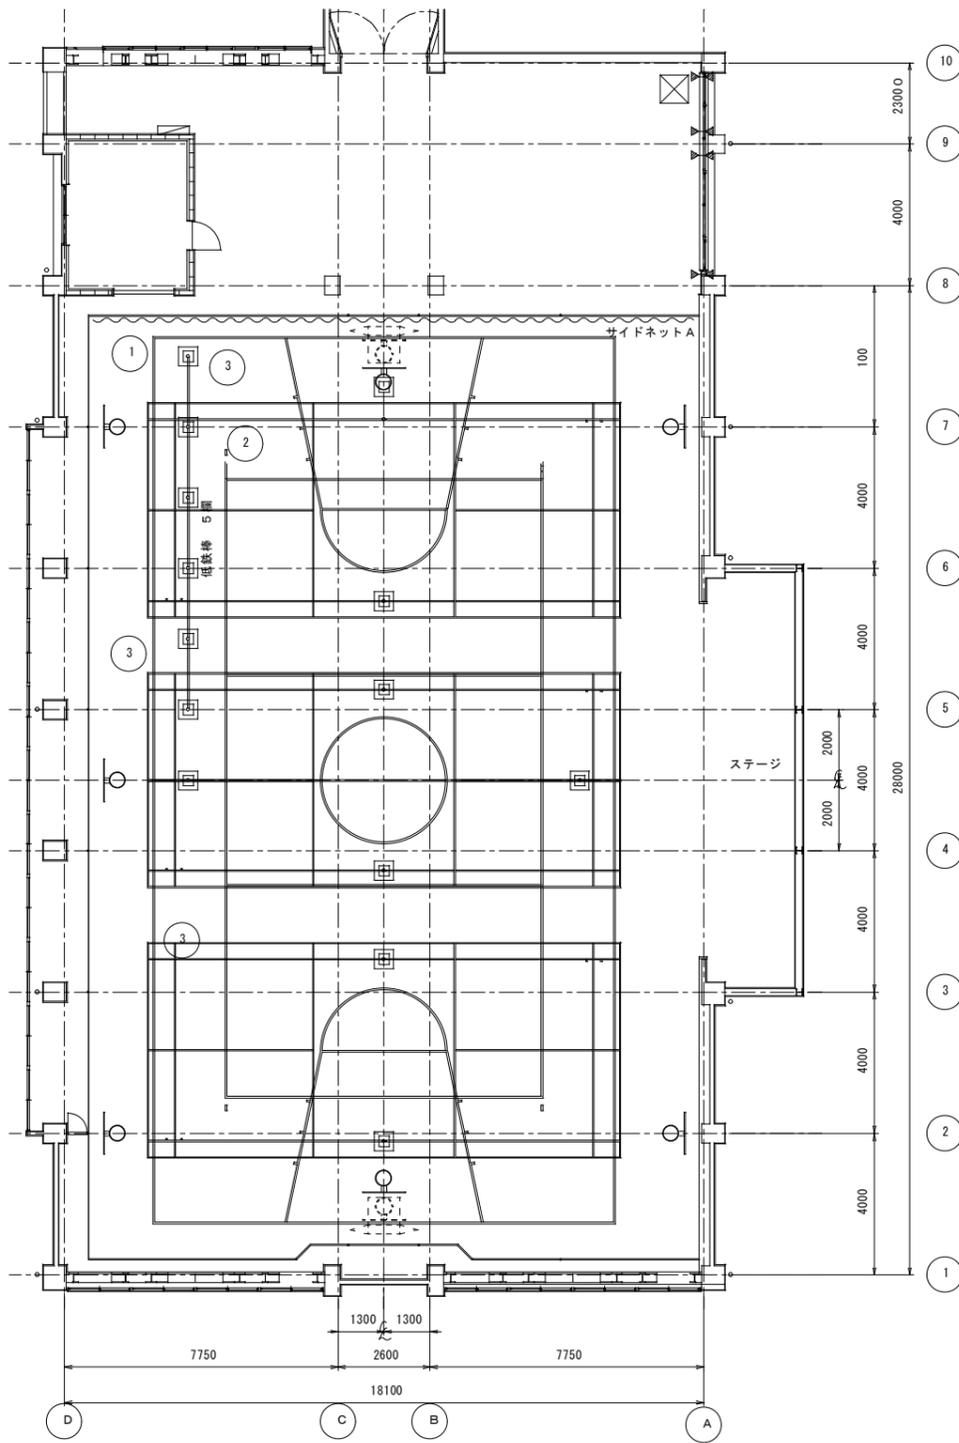


コートライン内訳表				
記号	種別	寸法	面数	備考
1	ミニバスケットボールコート	25000×13000	1面 実線	ライン幅50mm
2	バレーボールコート (6人制)	18000×9000	1面 実線	ライン幅50mm
3	バドミントンコート	13400×6100	3面 実線	ライン幅40mm

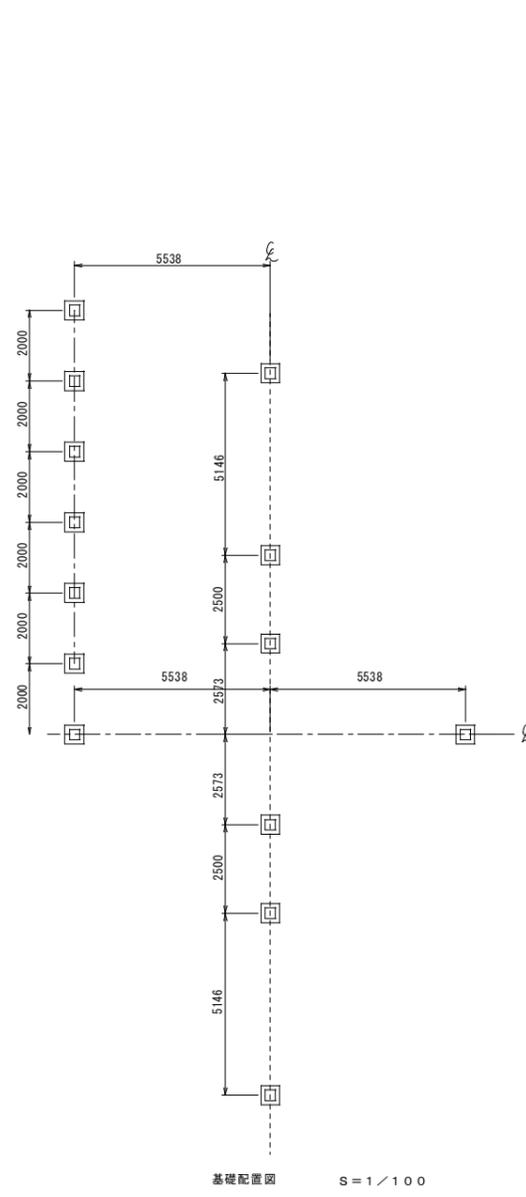


基礎内訳表		
A	バレーボール用基礎	2個
B	バドミントン用基礎	6個
合計		8個

※基礎は既存再利用とする。

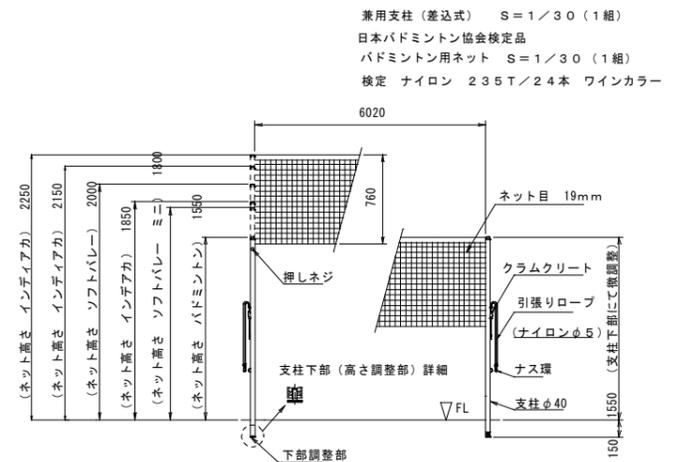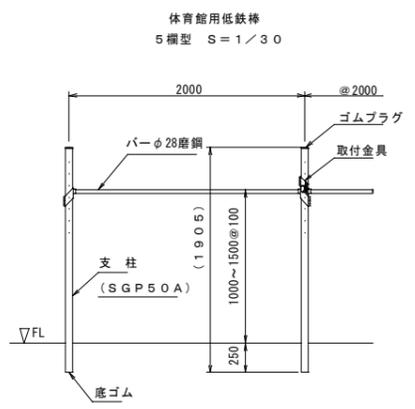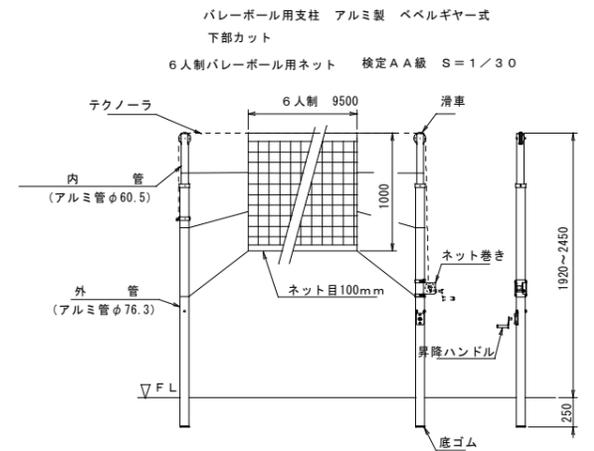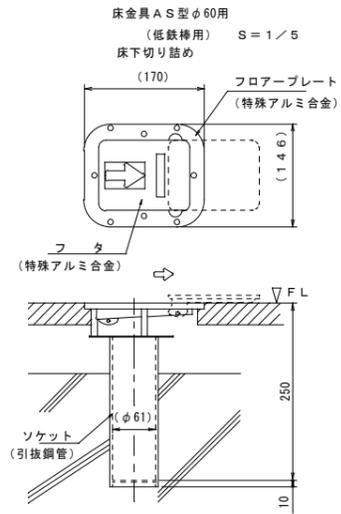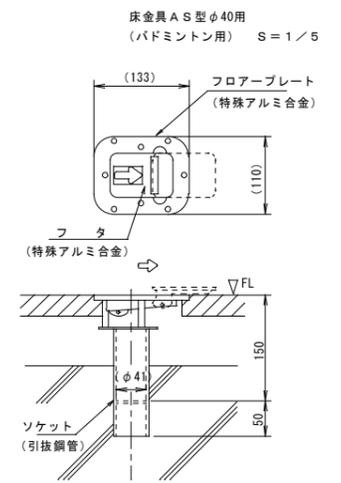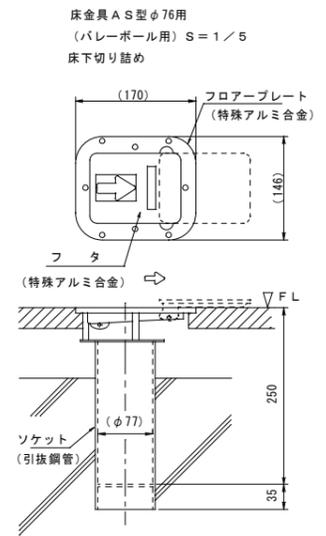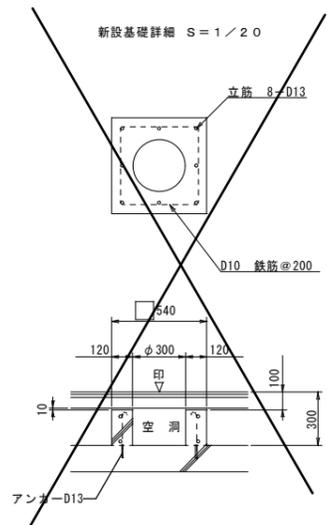

■ 工作物撤去リスト

A	地先境界ブロック	9.70	m
B	点字ブロック	3	箇所
C	U字側溝 W180	コンクリート蓋 20,000 SUS製グレーチング 14,560	m
D	U字側溝 W240	コンクリート蓋 4,215 SUS製グレーチング 23,920	m
E	U字側溝 W=300	15,700	m
F	スロープ手摺	SUS304 14,663 アルミ製 6,000	m
G	車止め(ポスト型)	9	箇所
H	車止め(アーチ型)	9	箇所
I	車止めブロック	16	箇所
J	照明灯	2	箇所
K	案内板	1	箇所
L	植栽立上り	14,359	m
M	コンクリートブロック塀	33,899	m
N	メッシュフェンスF1	1	箇所
O	メッシュフェンスF2	1	箇所
P	メッシュフェンス	7,328	m
Q	仮門(アコーディオン扉)	1	箇所
R	メッシュフェンス	24,496	m
S	ロープネットフェンス	13,986	m
T	土留板(2列)	16	箇所
---	カッター入れ	39	m
☒	雨水樹 450°	9	箇所
☒	浸透樹 450°	1	箇所
☒	浸透樹 700°	1	箇所



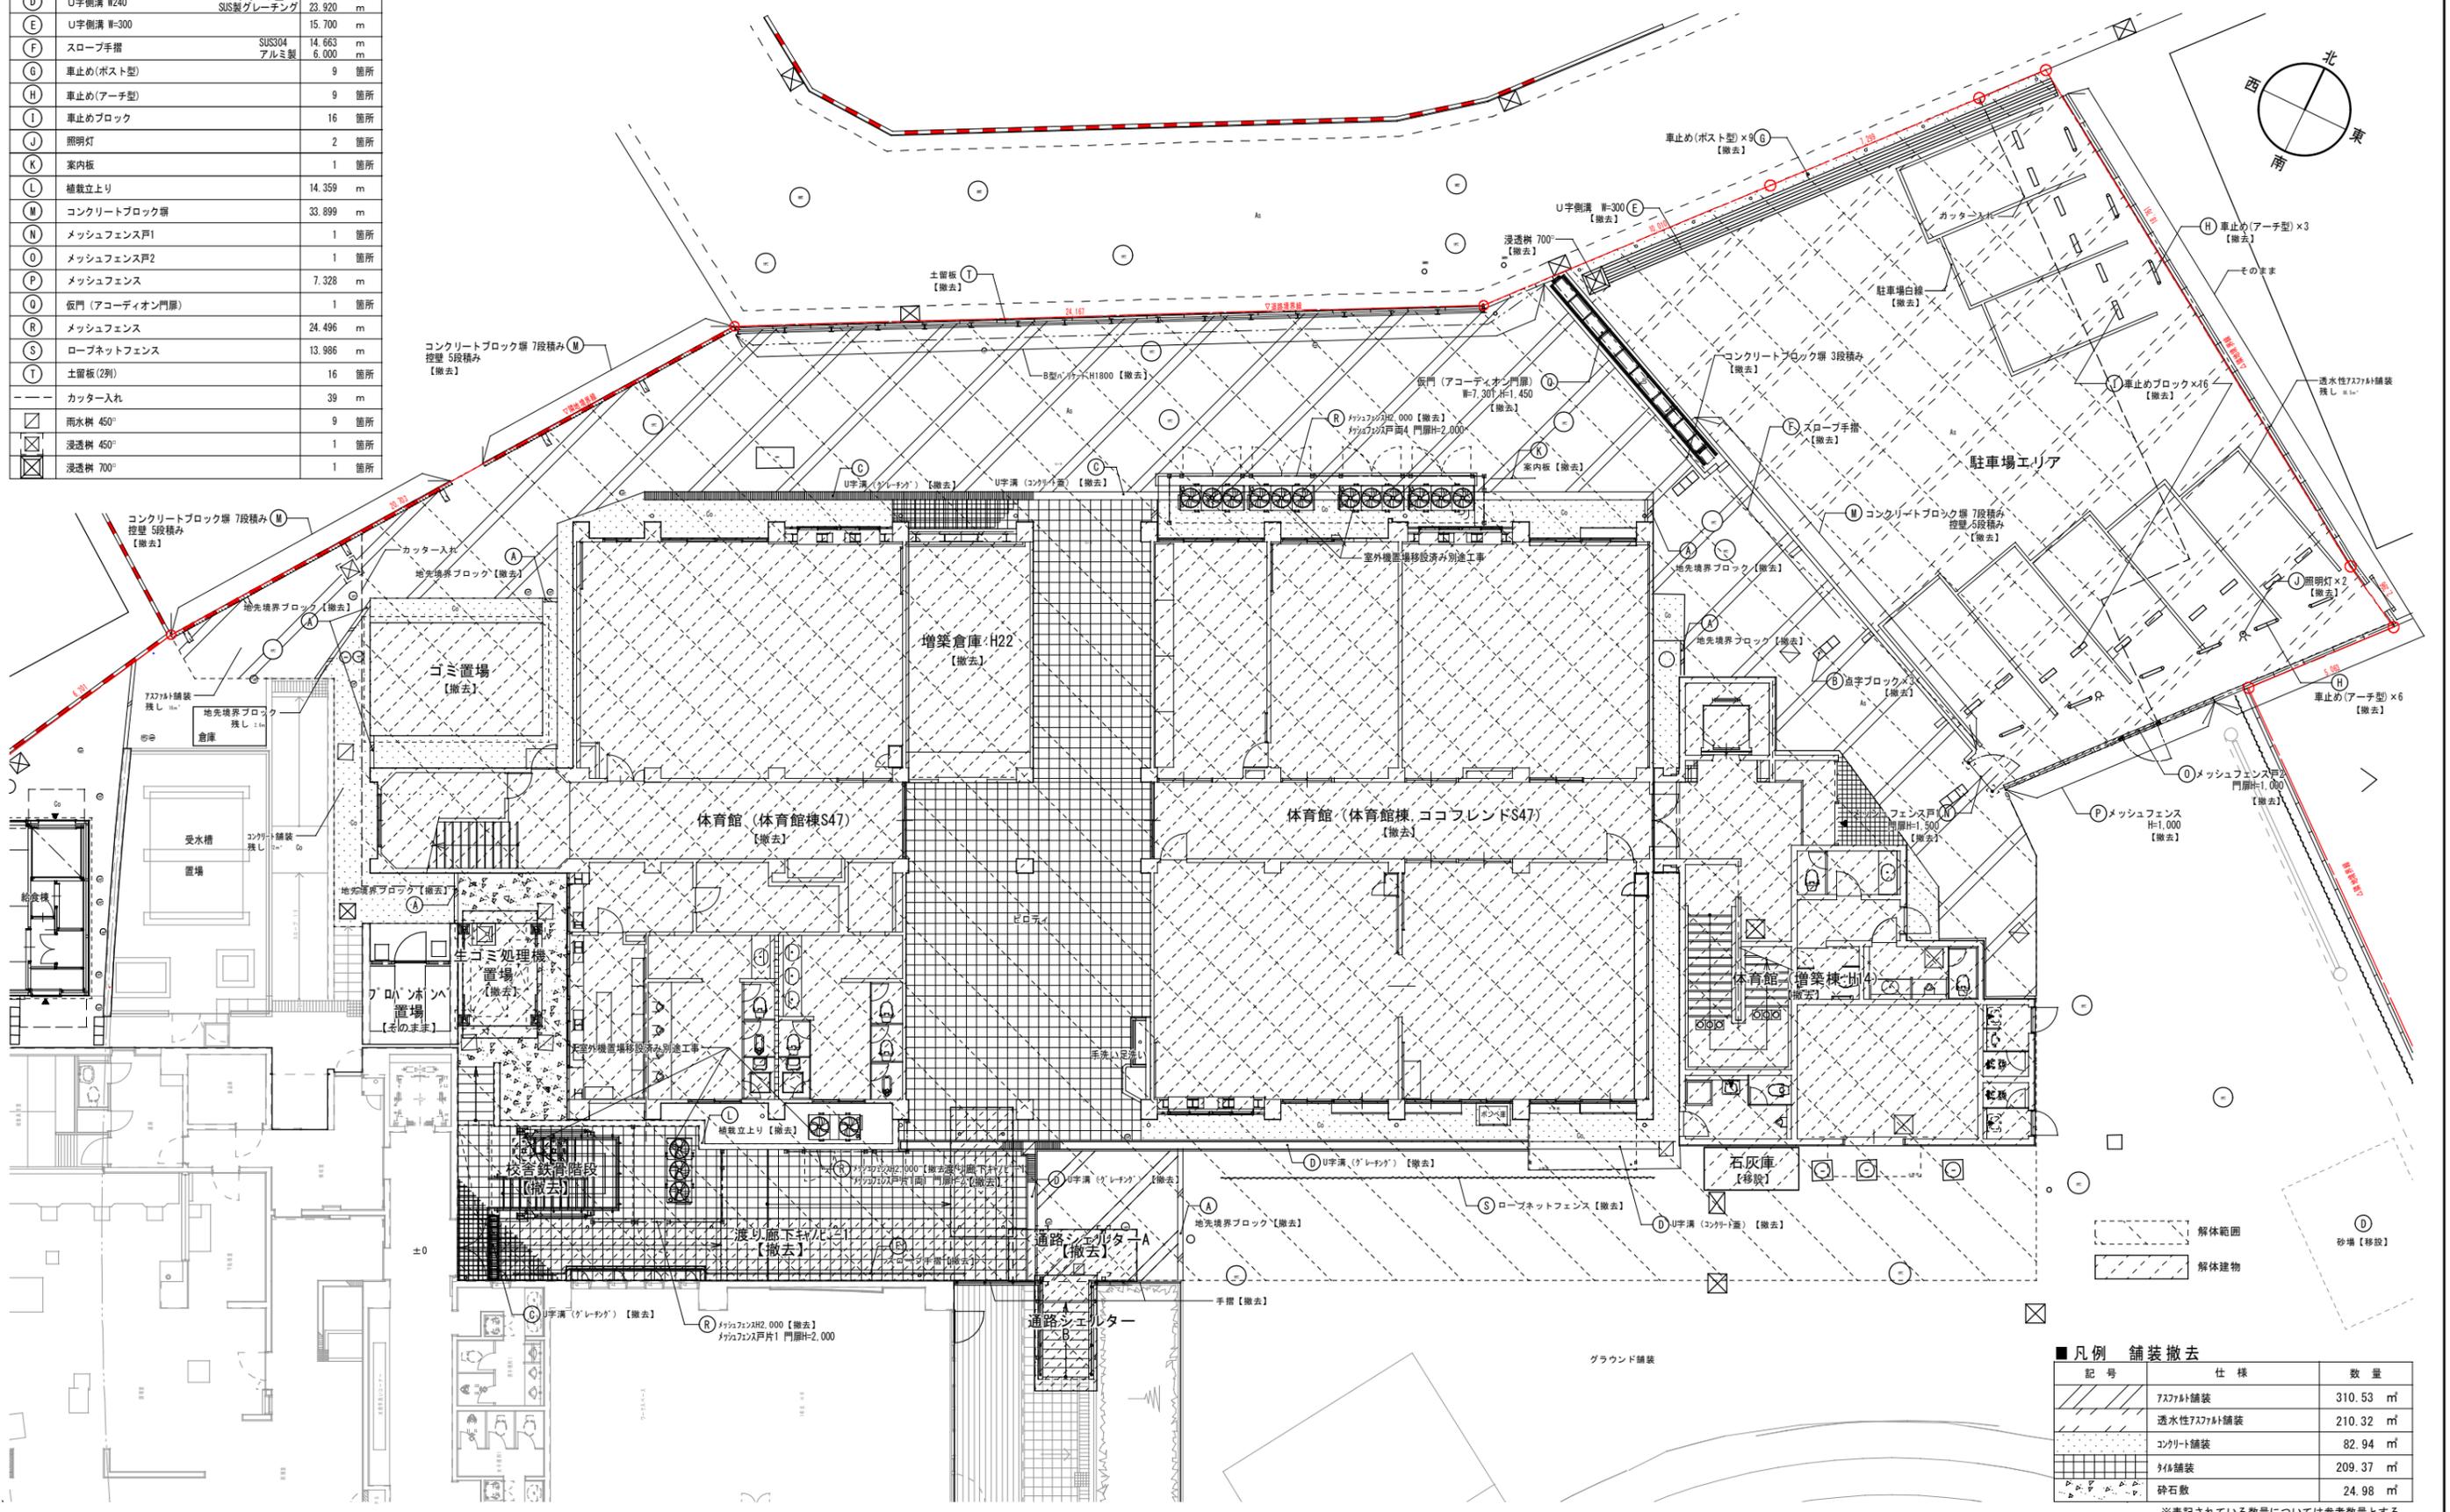


■ 凡例 舗装撤去

記号	仕様	数量
	アスファルト舗装	310.53 m ²
	透水性アスファルト舗装	210.32 m ²
	コンクリート舗装	82.94 m ²
	石舗装	209.37 m ²
	砕石敷	24.98 m ²



※表記されている数量については参考数量とする。

棟名	ゴミ置場
用途	ゴミ置場
工事種別	増築
階数	地上1階
構造	補強コンクリートブロック造
最高の高さ	3.30
最高軒高さ	2.76
建築面積	18.46
床面積	18.46

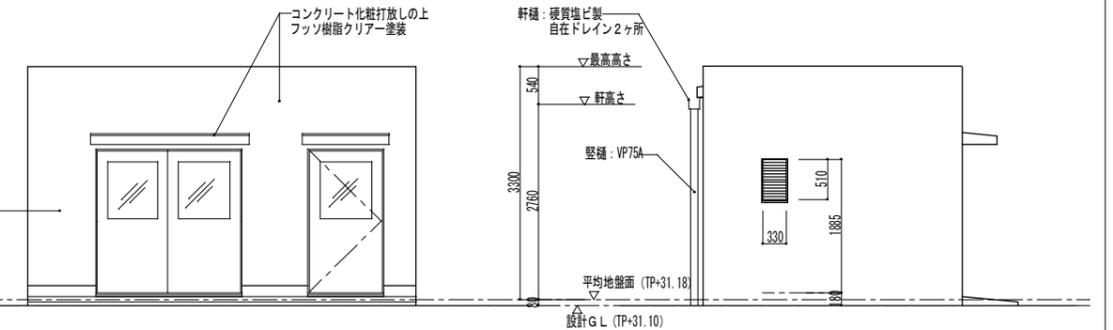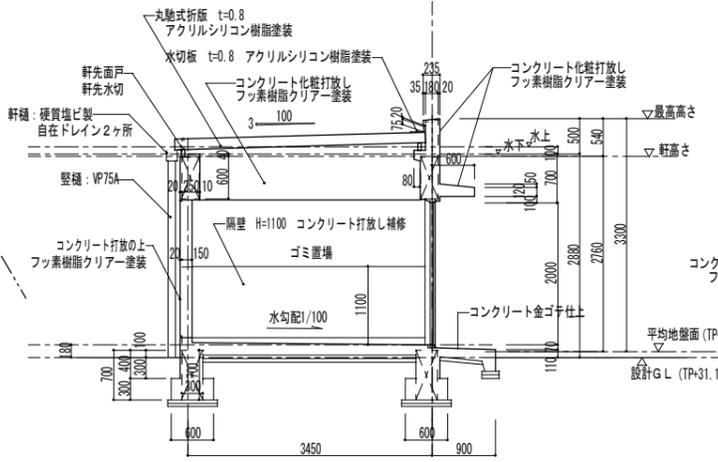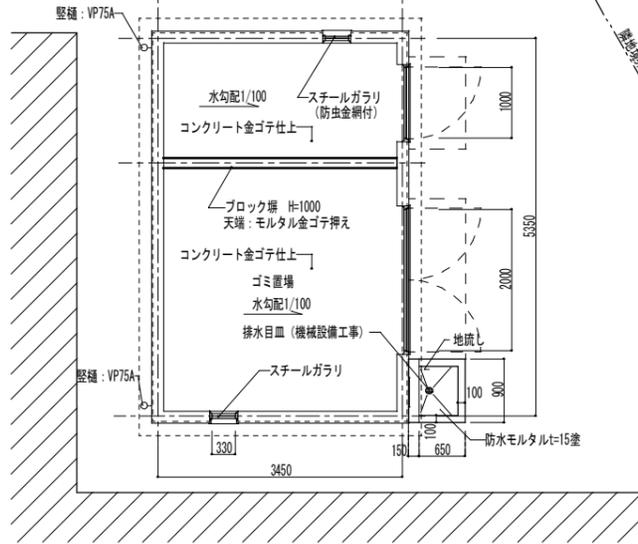


立面図 1/50

棟名	生ゴミ処理機置場
用途	生ゴミ処理機置場
工事種別	増築
階数	地上1階
構造	S造
最高の高さ	3.28
最高軒高さ	3.09
建築面積	6.67
床面積	6.67

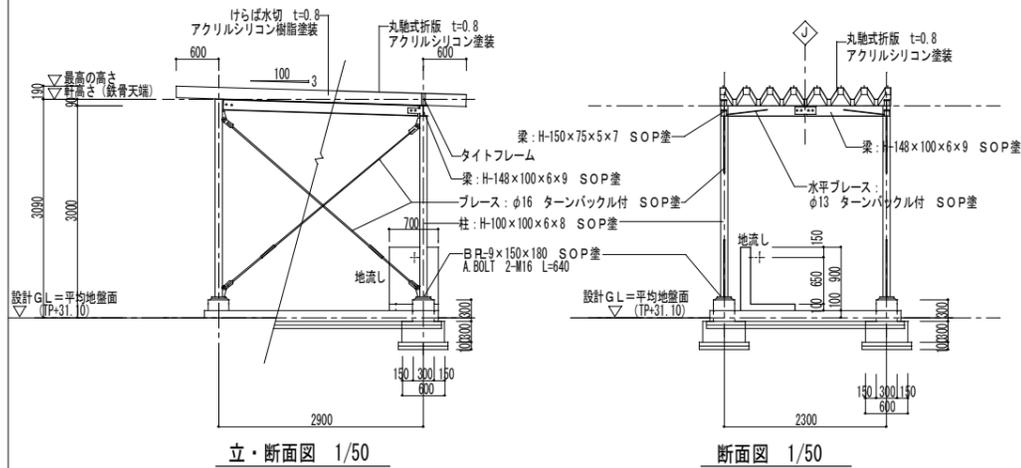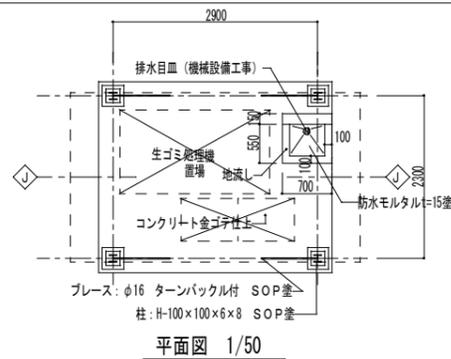


断面図 1/50


体育館キャノピー1 詳細図 撤去 S=1/50, 1/30, 1/25

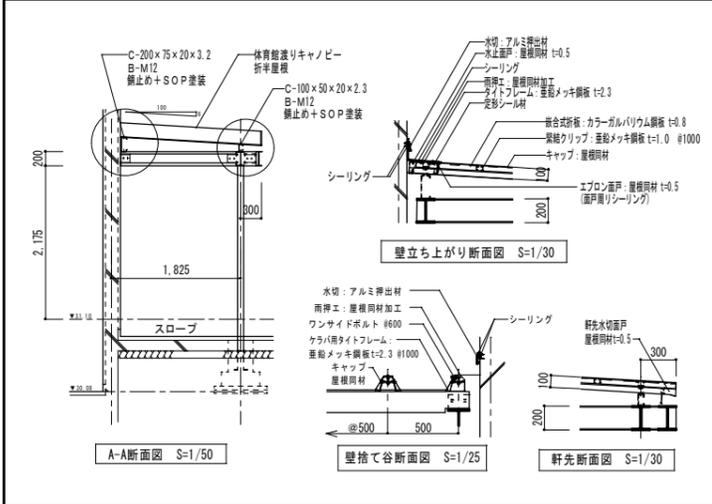


体育館キャノピー2 詳細図 撤去 S=1/50

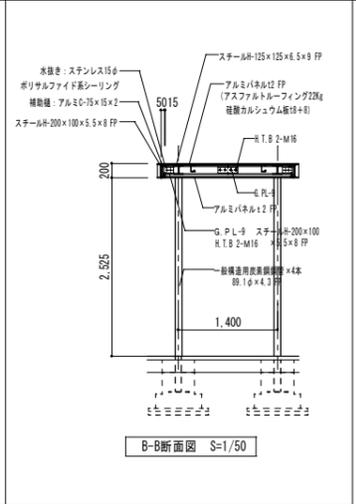


キャノピー・シェルター 平面図/断面図 撤去 S=1/50

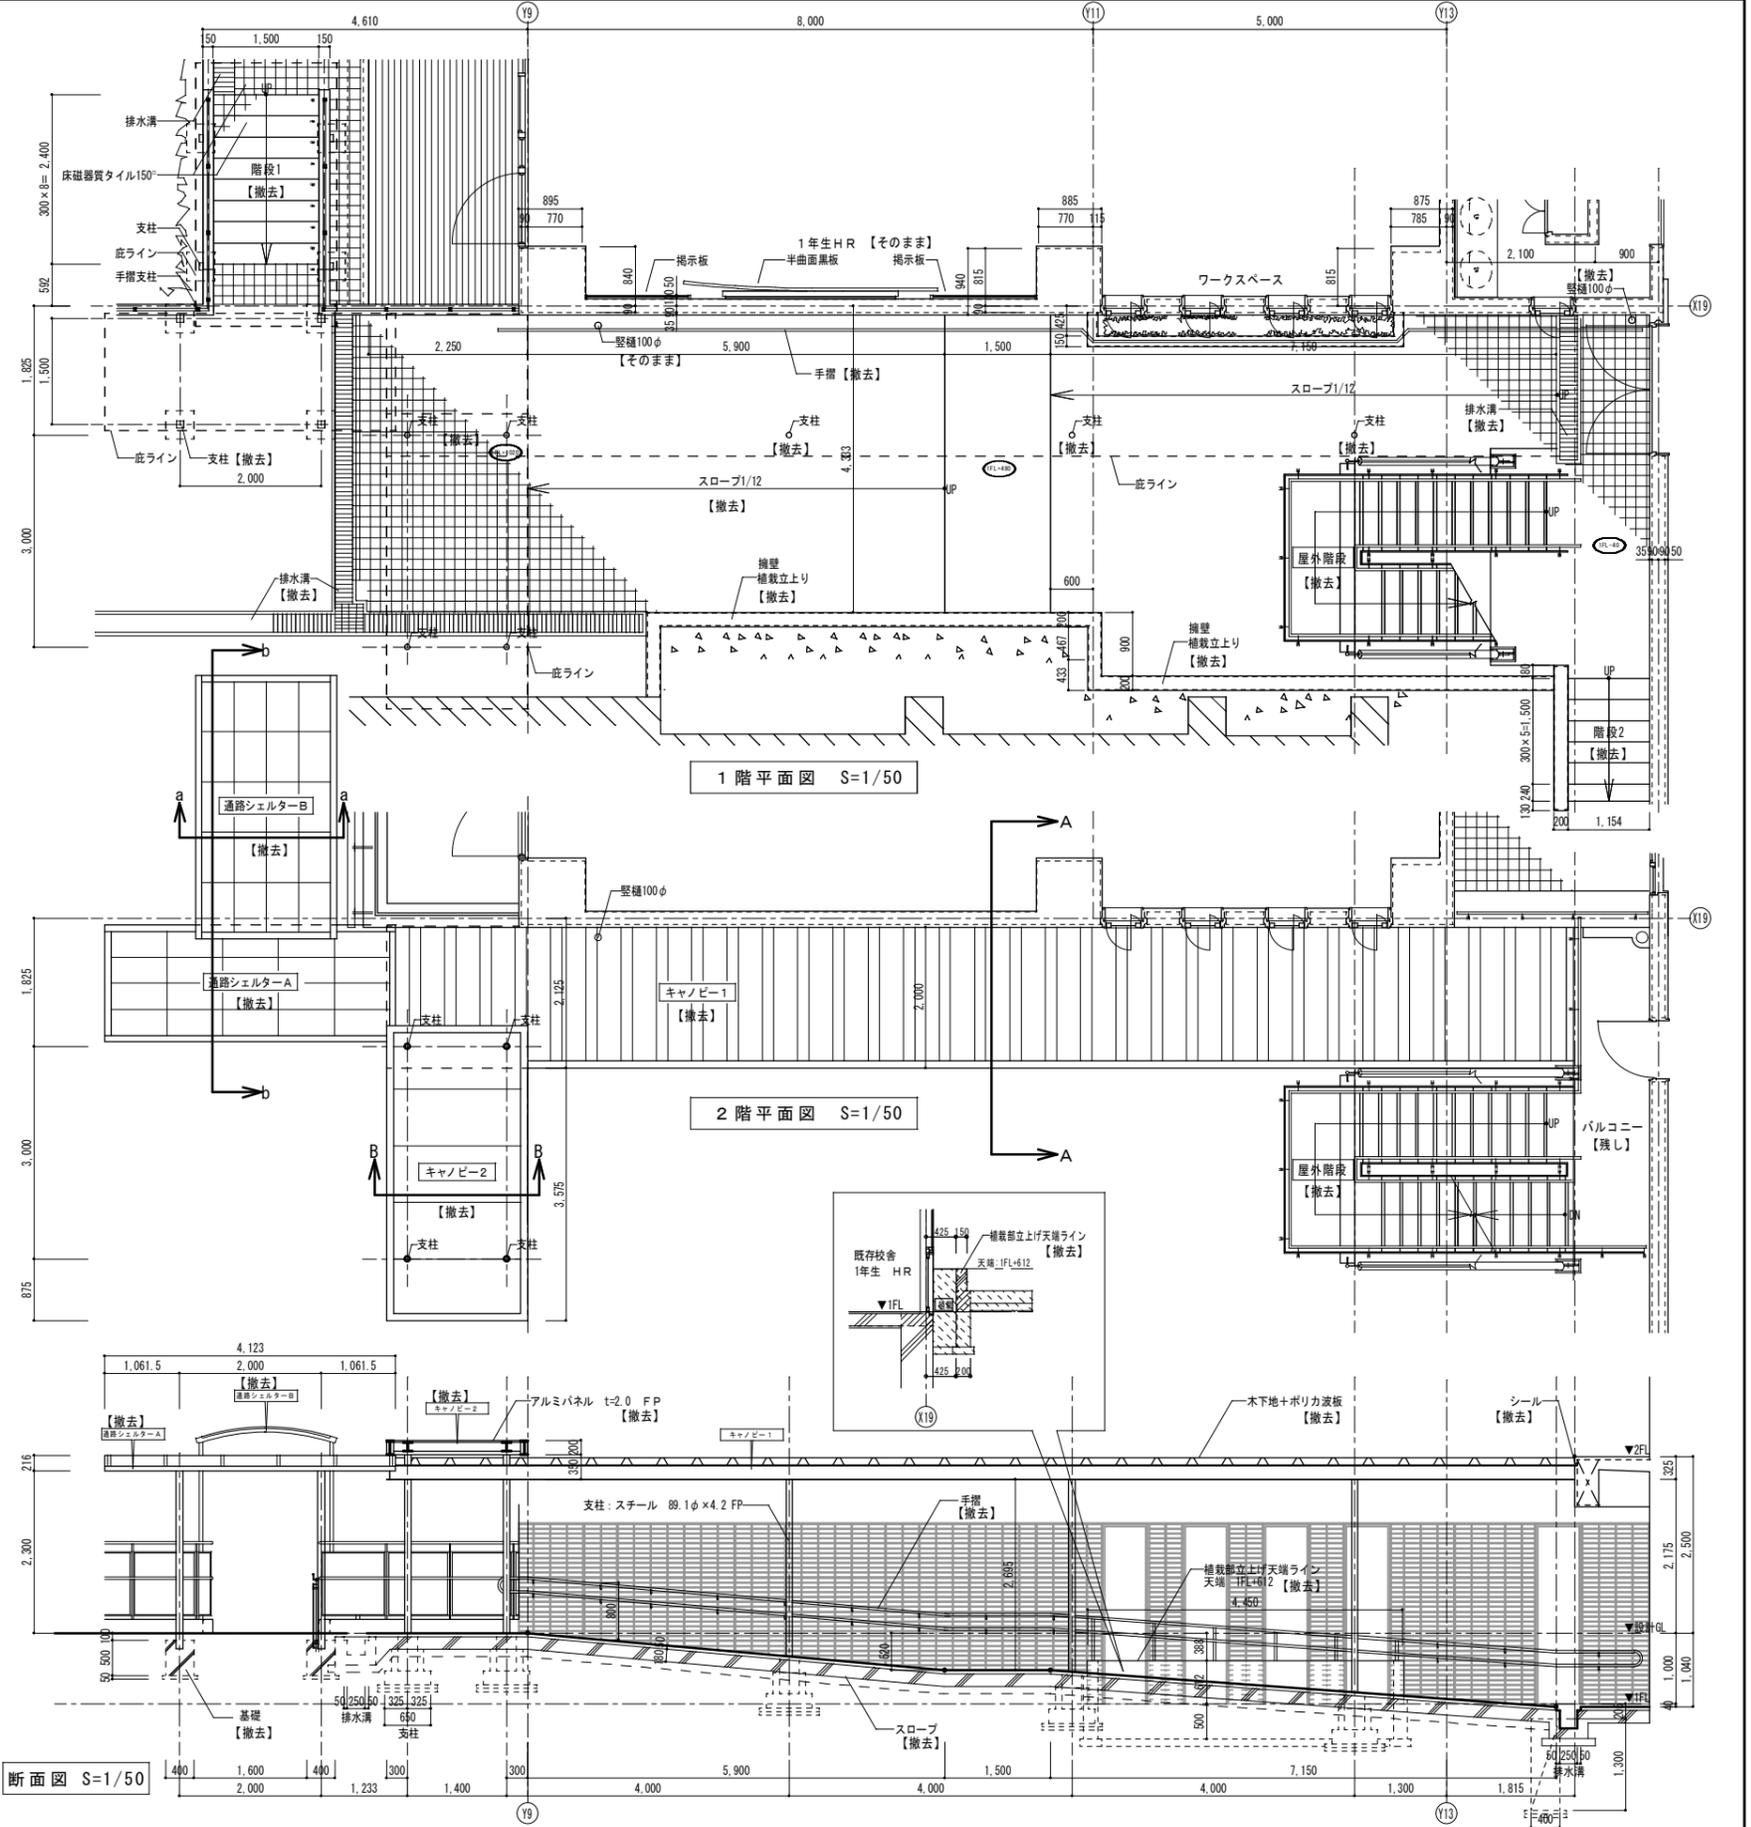


階段2 詳細図 撤去 S=1/50

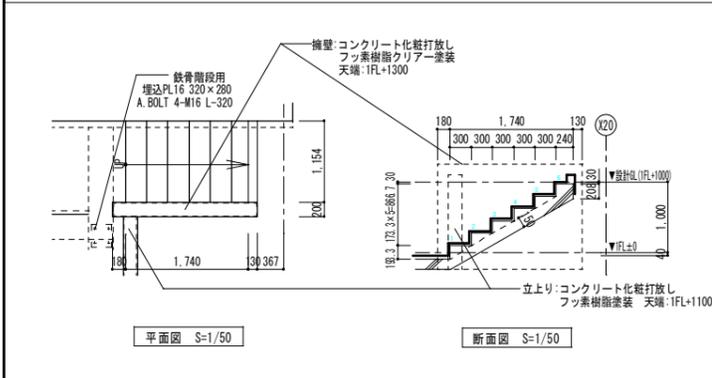


キャノピー基礎詳細図 撤去 S=1/25

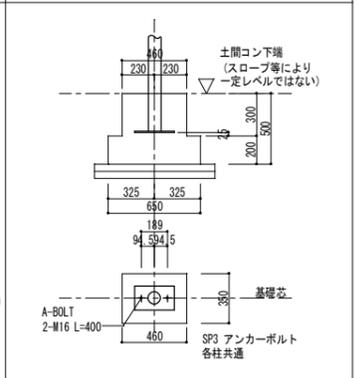


通路シェルターA・B 階段1 詳細図 撤去 S=1/50

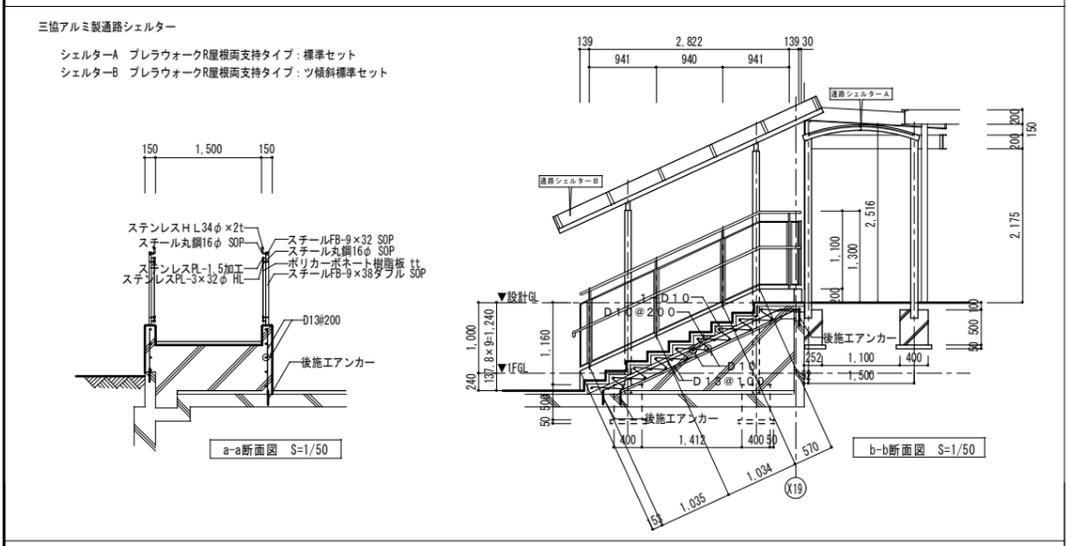

外部手摺図 撤去 S=1/25, 1/50

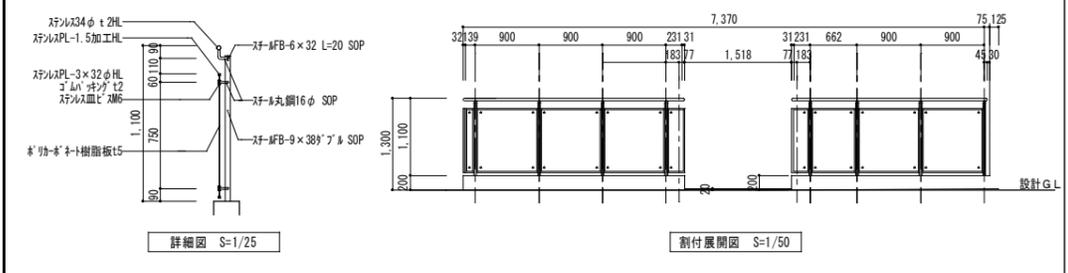


整理番号	注記	設計年月	工事名称	KA-105
		2025.12	新座市立大和田小学校屋内運動場解体工事	
		図面名称	解体外構詳細図2(渡り廊下・ｽﾎｰﾌﾞ・階段)	
		縮尺	A1= 図示 A3= 図示/2	

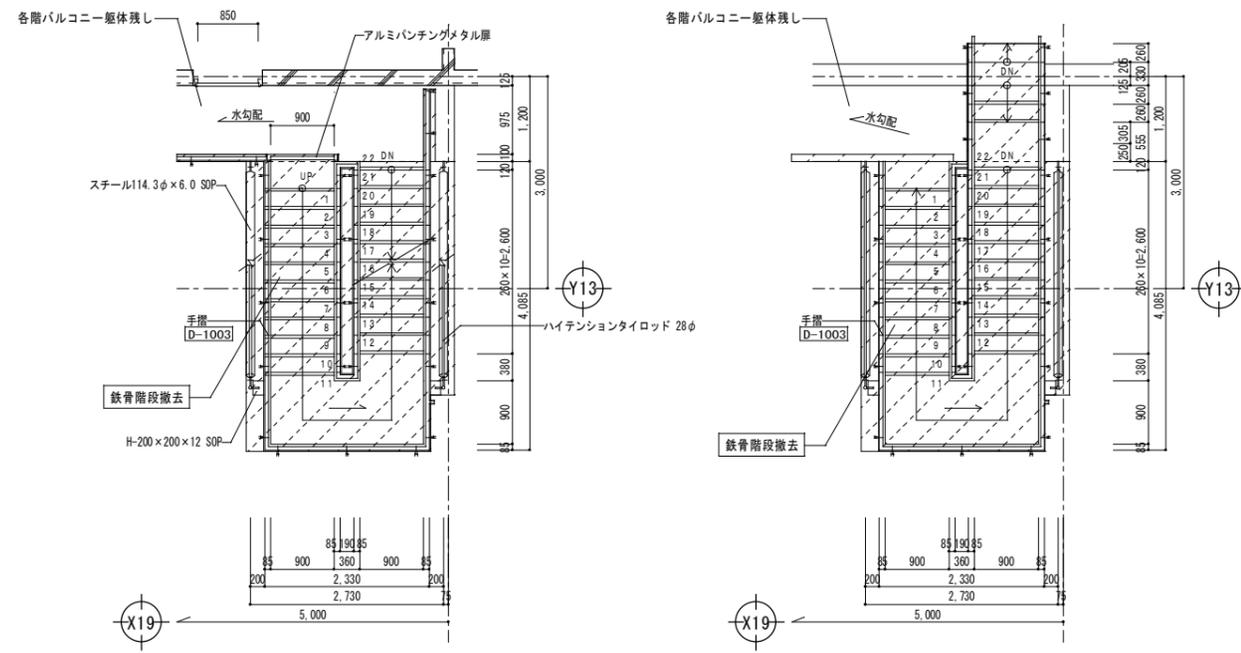


3階平面図 S=1/50

R階平面図 S=1/50

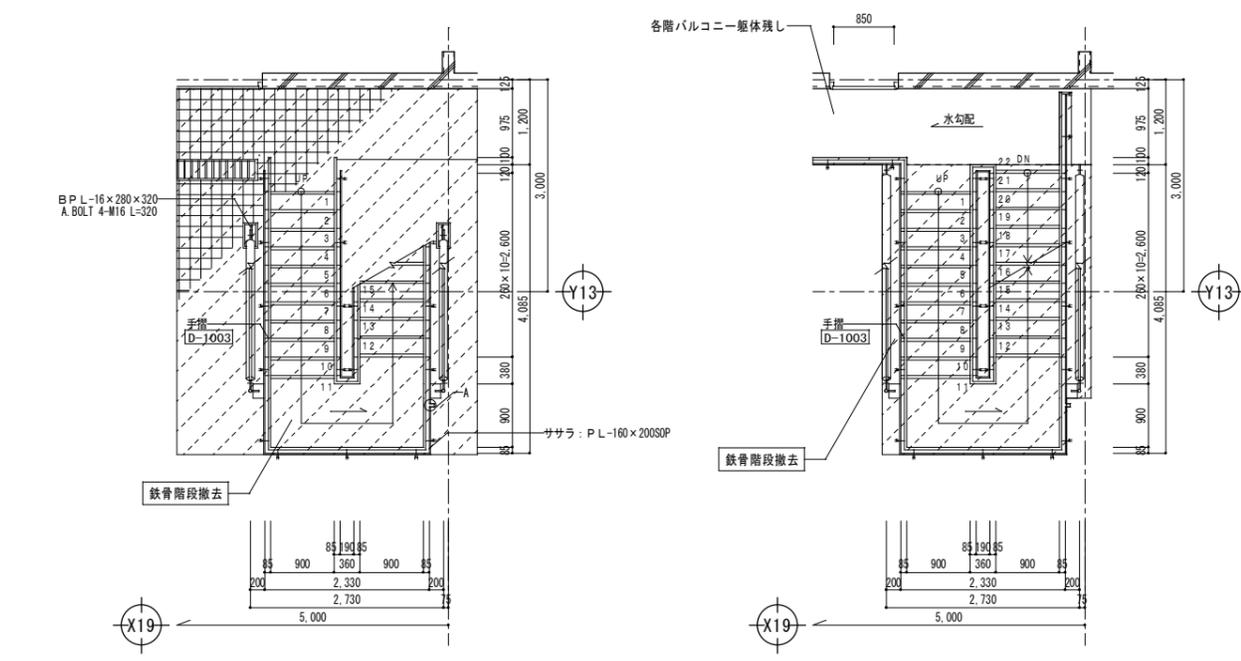

1階平面図 S=1/50


2階平面図 S=1/50

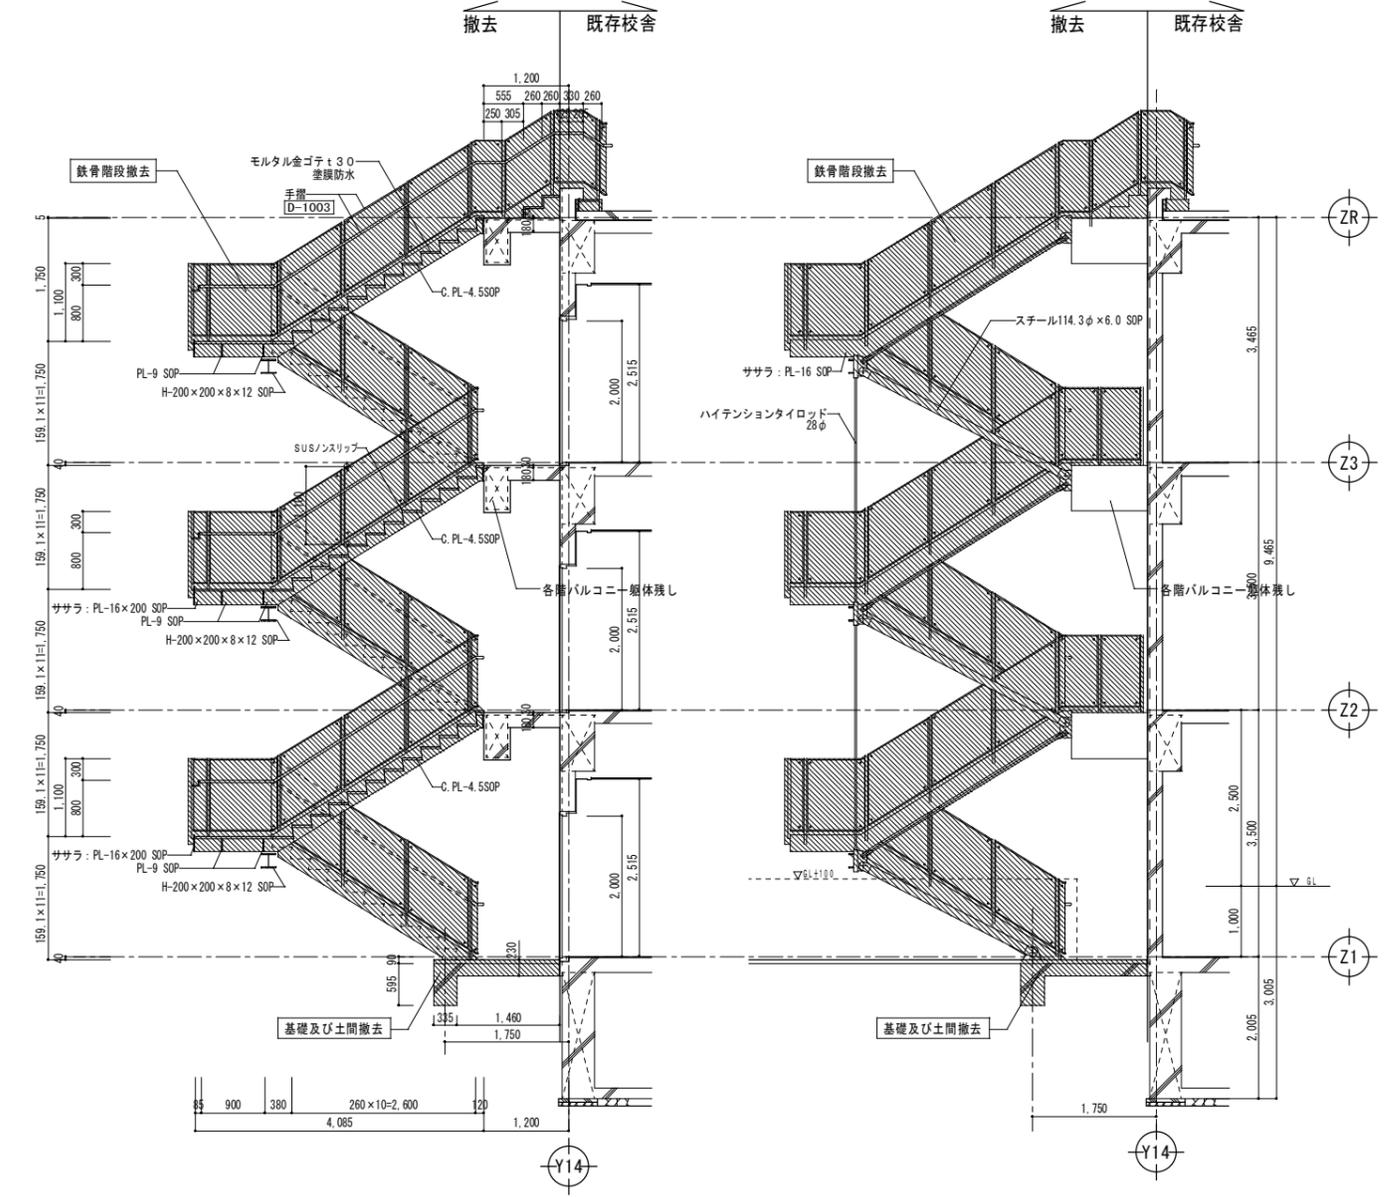

断面詳細図 S=1/50

立面詳細図 S=1/50


...撤去部分

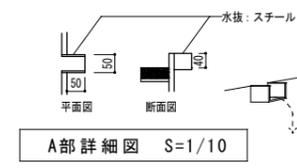


A部詳細図 S=1/10

整理番号	注記	設計年月	工事名称	KA-106
		2025.12	新座市立大和田小学校屋内運動場解体工事	
			解体 外構詳細図3 (校舎鉄骨外部階段)	
			図面名称	縮尺
				A1= 1/50, 1/10 A3= 1/100, 1/20


アスファルト舗装	撤去 S=1/10	透水性アスファルト舗装	撤去 S=1/10	コンクリート舗装	撤去 S=1/10	タイル舗装	撤去 S=1/10	砕石敷	撤去 S=1/20
----------	-----------	-------------	-----------	----------	-----------	-------	-----------	-----	-----------

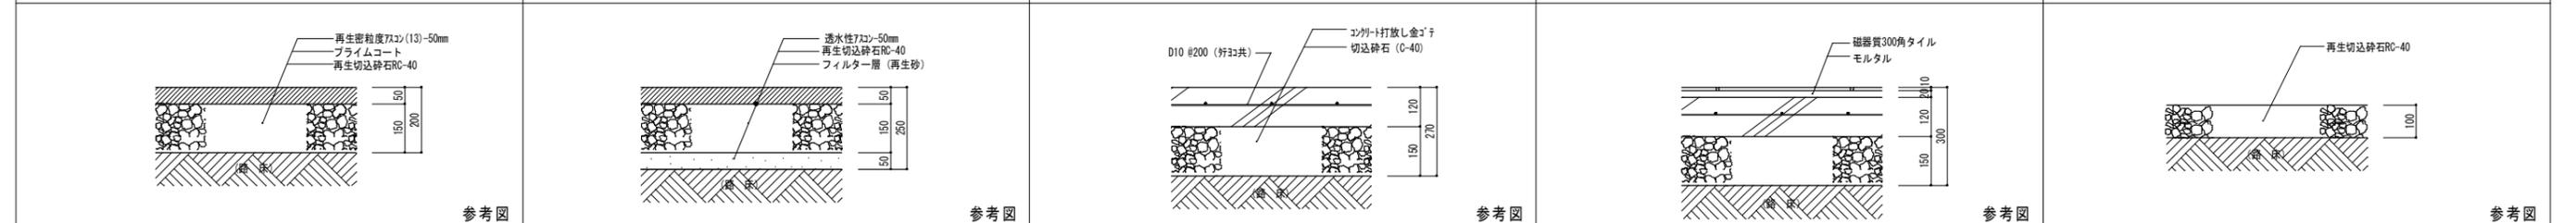


準全天候型舗装(グラウト一般)撤去 S=1/10	撤去 S=1/10	白玉砂利敷	撤去 S=1/10	(A) 地先境界ブロック撤去 S=1/10	撤去 S=1/10	(B) 点字ブロック	撤去 S=1/10	(C) U字側溝 W180	撤去 S=1/10	(D) U字側溝 W240	撤去 S=1/10	(E) U型側溝 W300	撤去 S=1/30
--------------------------	-----------	-------	-----------	-----------------------	-----------	------------	-----------	---------------	-----------	---------------	-----------	---------------	-----------

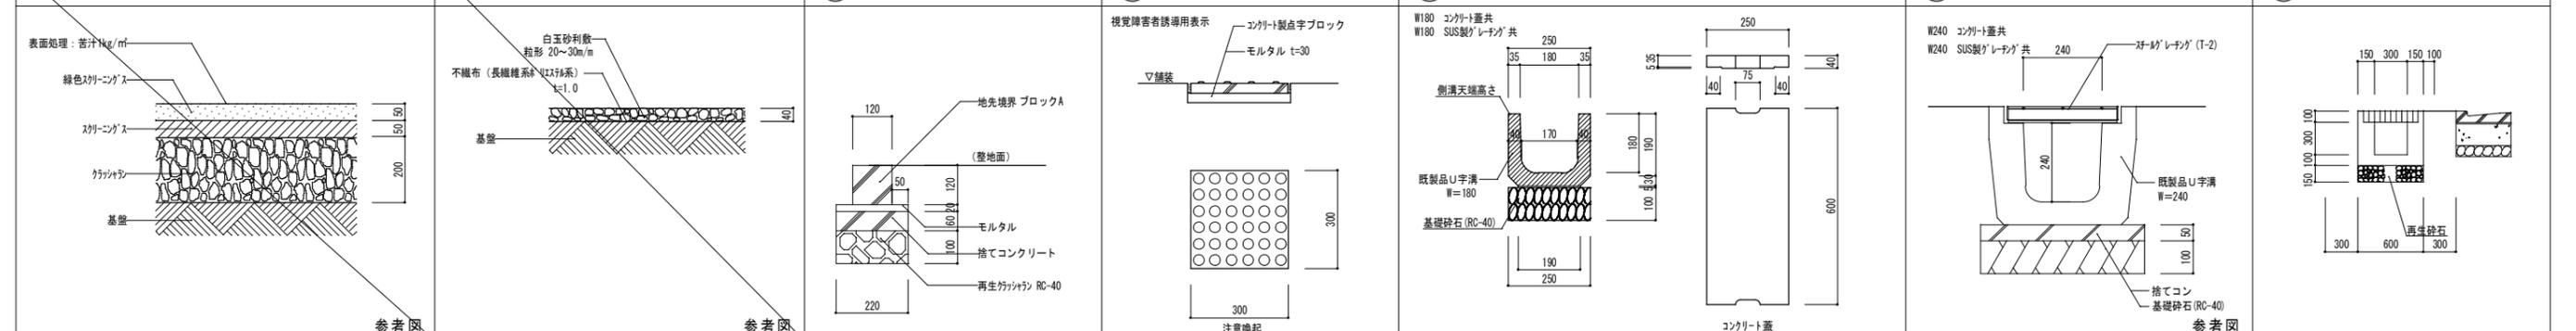

(F) スロープ手摺	撤去 S=1/50	(G) 車止め(ポスト型)構造図	撤去 S=1/30	(H) 車止め(アーチ型)構造図	撤去 S=1/30	(I) 車止めブロック構造図	撤去 S=1/30	(J) 照明灯構造図	撤去 S=1/30	(K) 案内板	撤去 S=1/30
------------	-----------	------------------	-----------	------------------	-----------	----------------	-----------	------------	-----------	---------	-----------

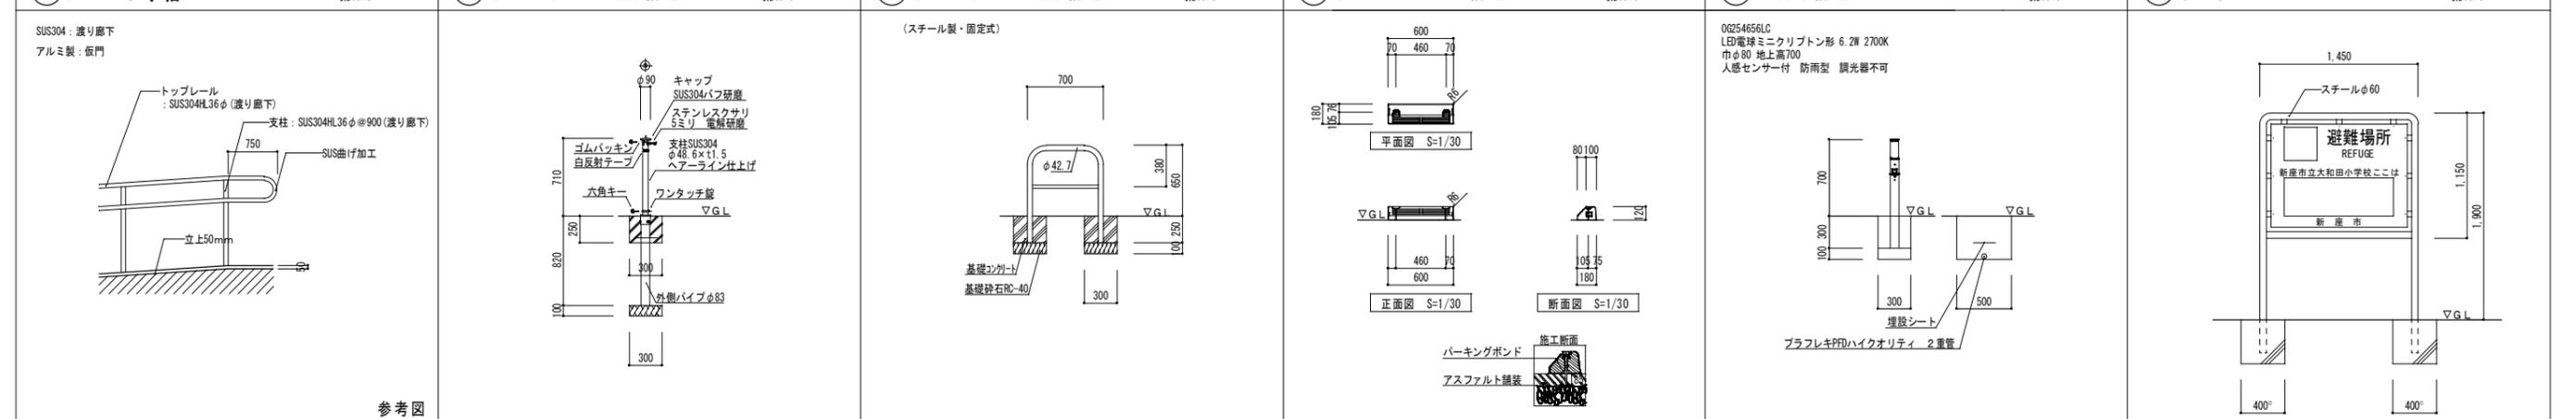


(L) 植栽立上り	撤去 S=1/20	(M) コンクリートブロック塀	撤去 S=1/20	擁壁	S=1/50	雨水枡	撤去 S=1/20	浸透枡 450 [□]	撤去 S=1/20	浸透枡 700 [□]	撤去 S=1/30
-----------	-----------	-----------------	-----------	----	--------	-----	-----------	----------------------	-----------	----------------------	-----------

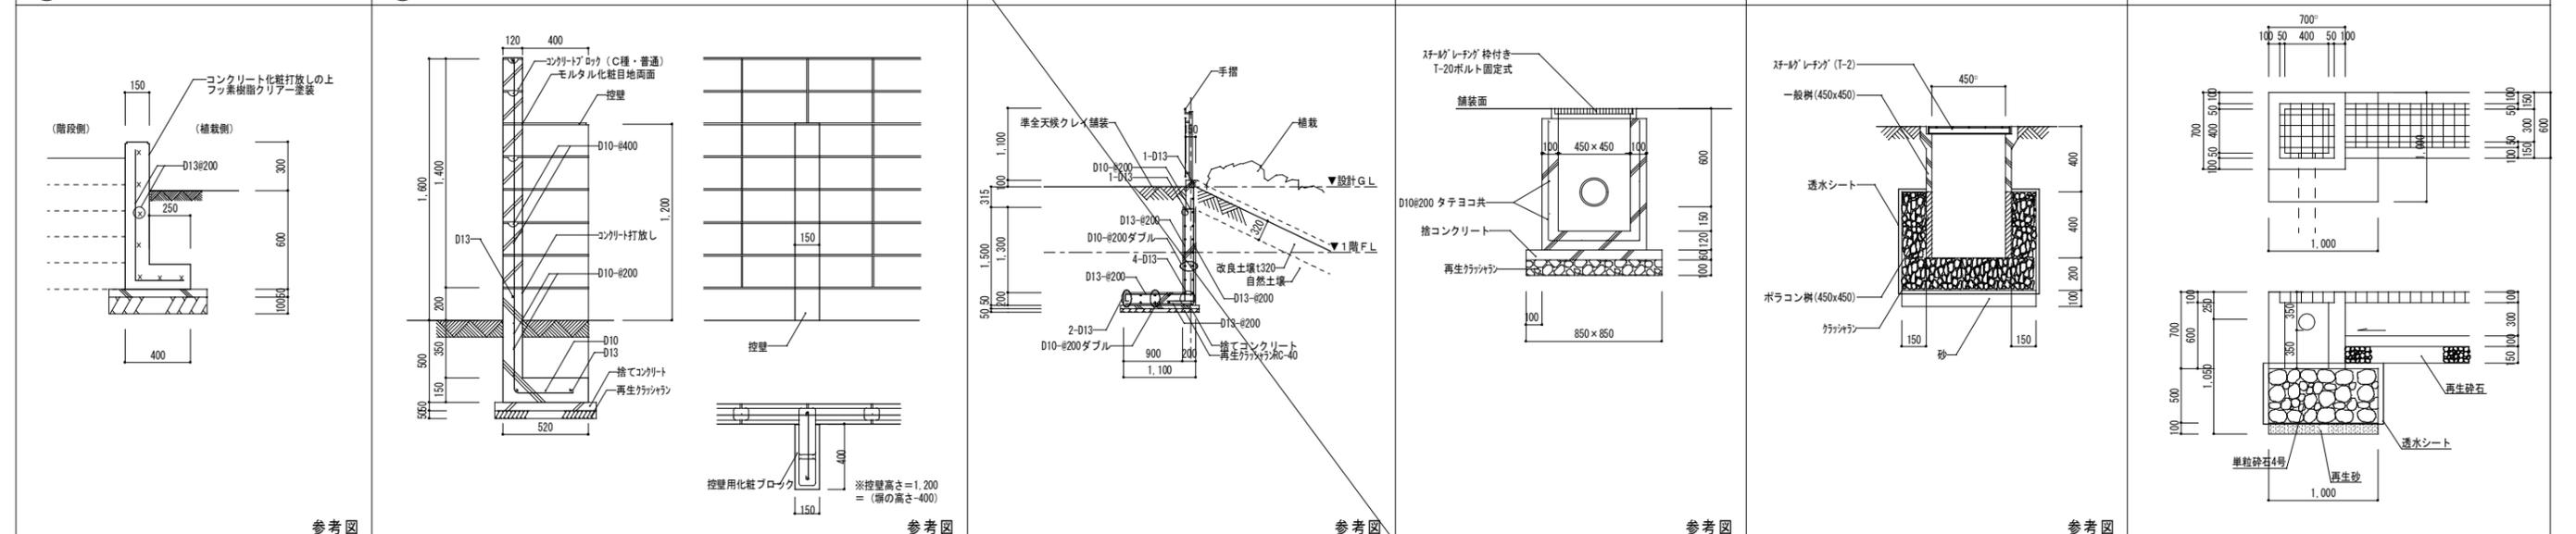


NO Pメッシュフェンス構造図

撤去 S=1/30

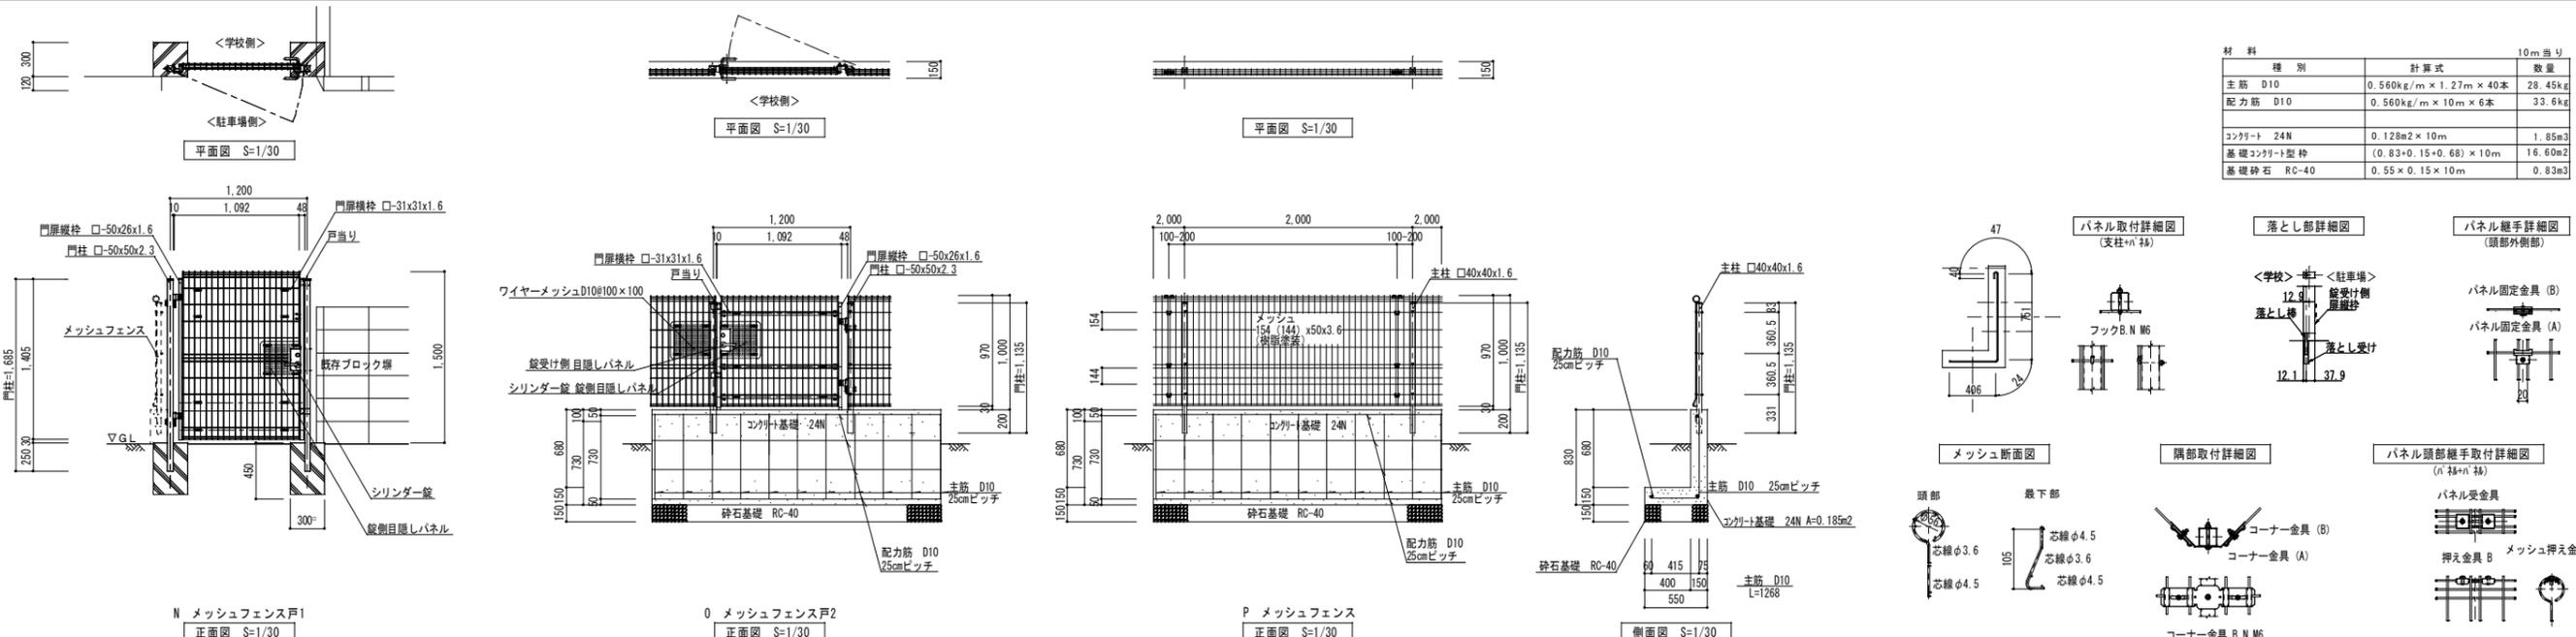


Q 仮門 (アコーディオン扉) 構造図

撤去 S=1/30

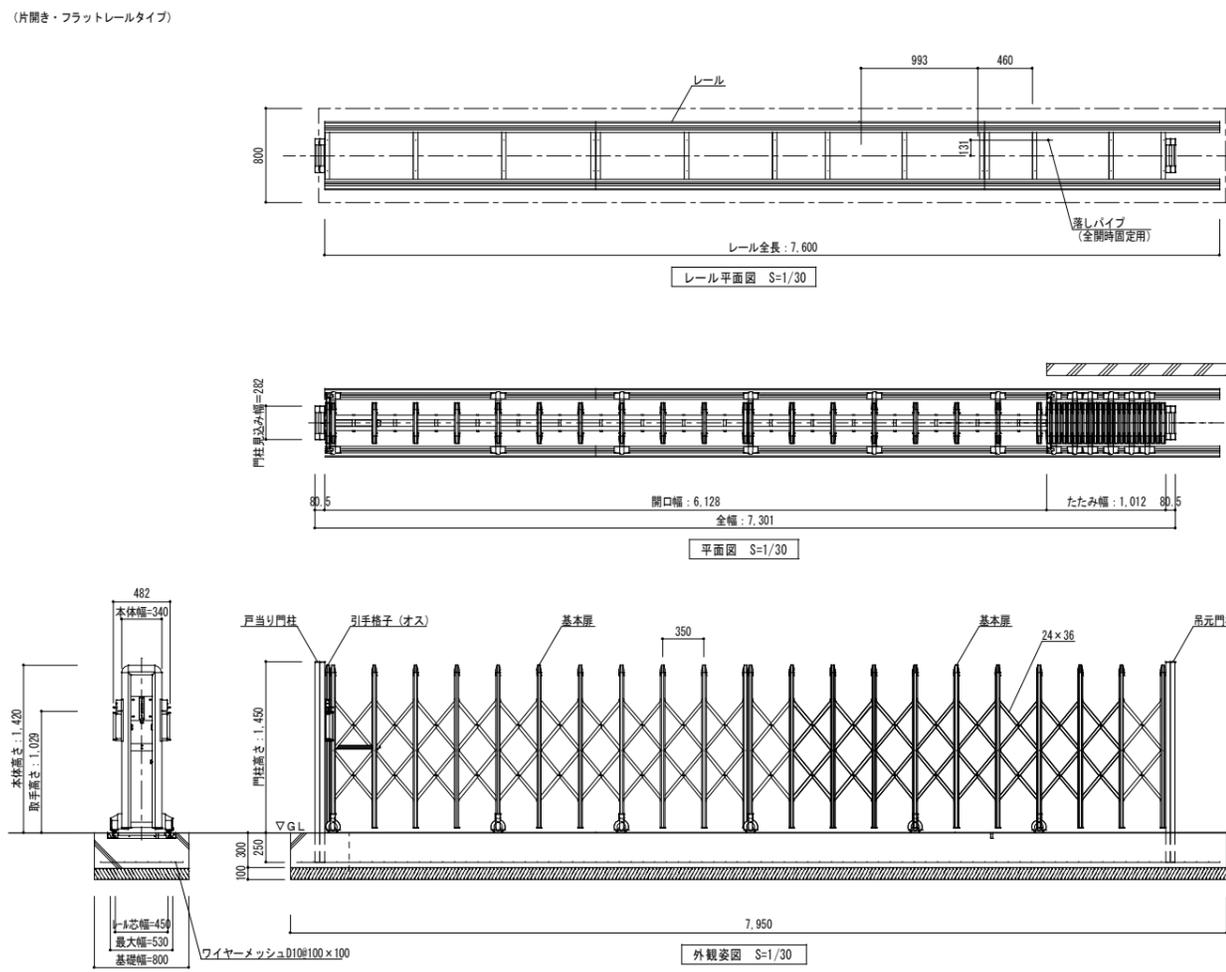


R メッシュフェンス

撤去 S=1/30

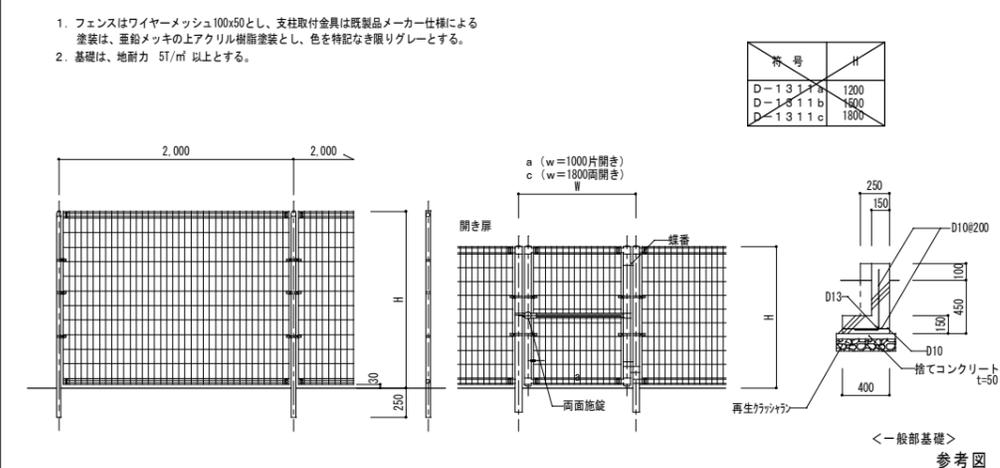


S ロープネットフェンス


撤去 S=1/30

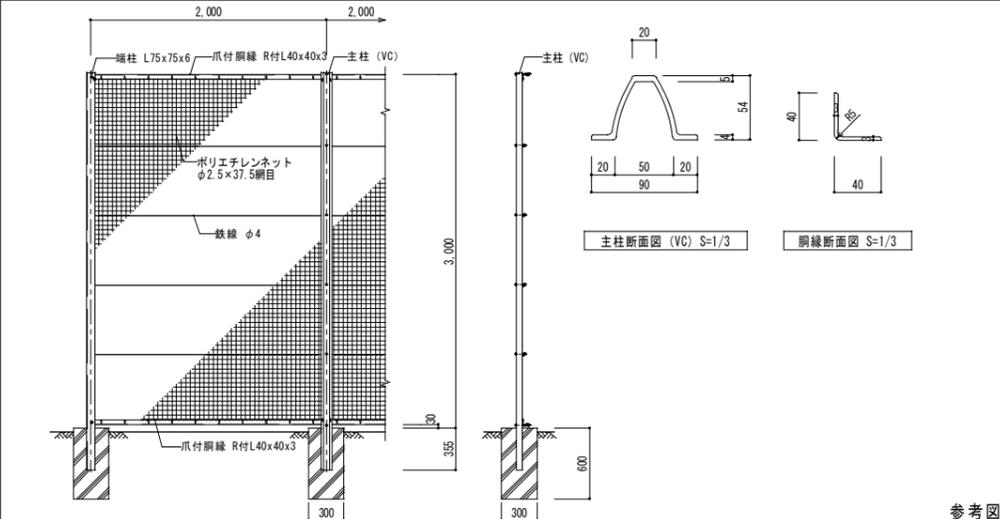


T 土留板

撤去 S=1/30

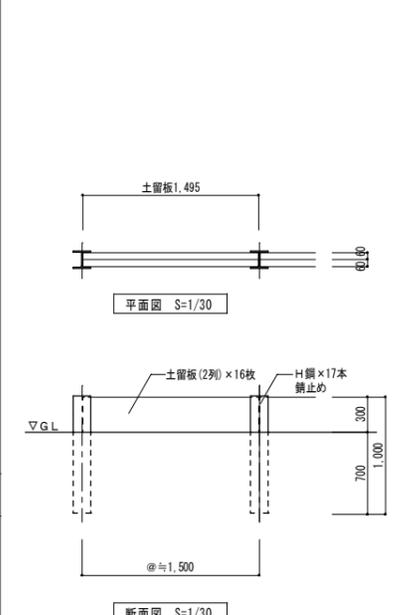

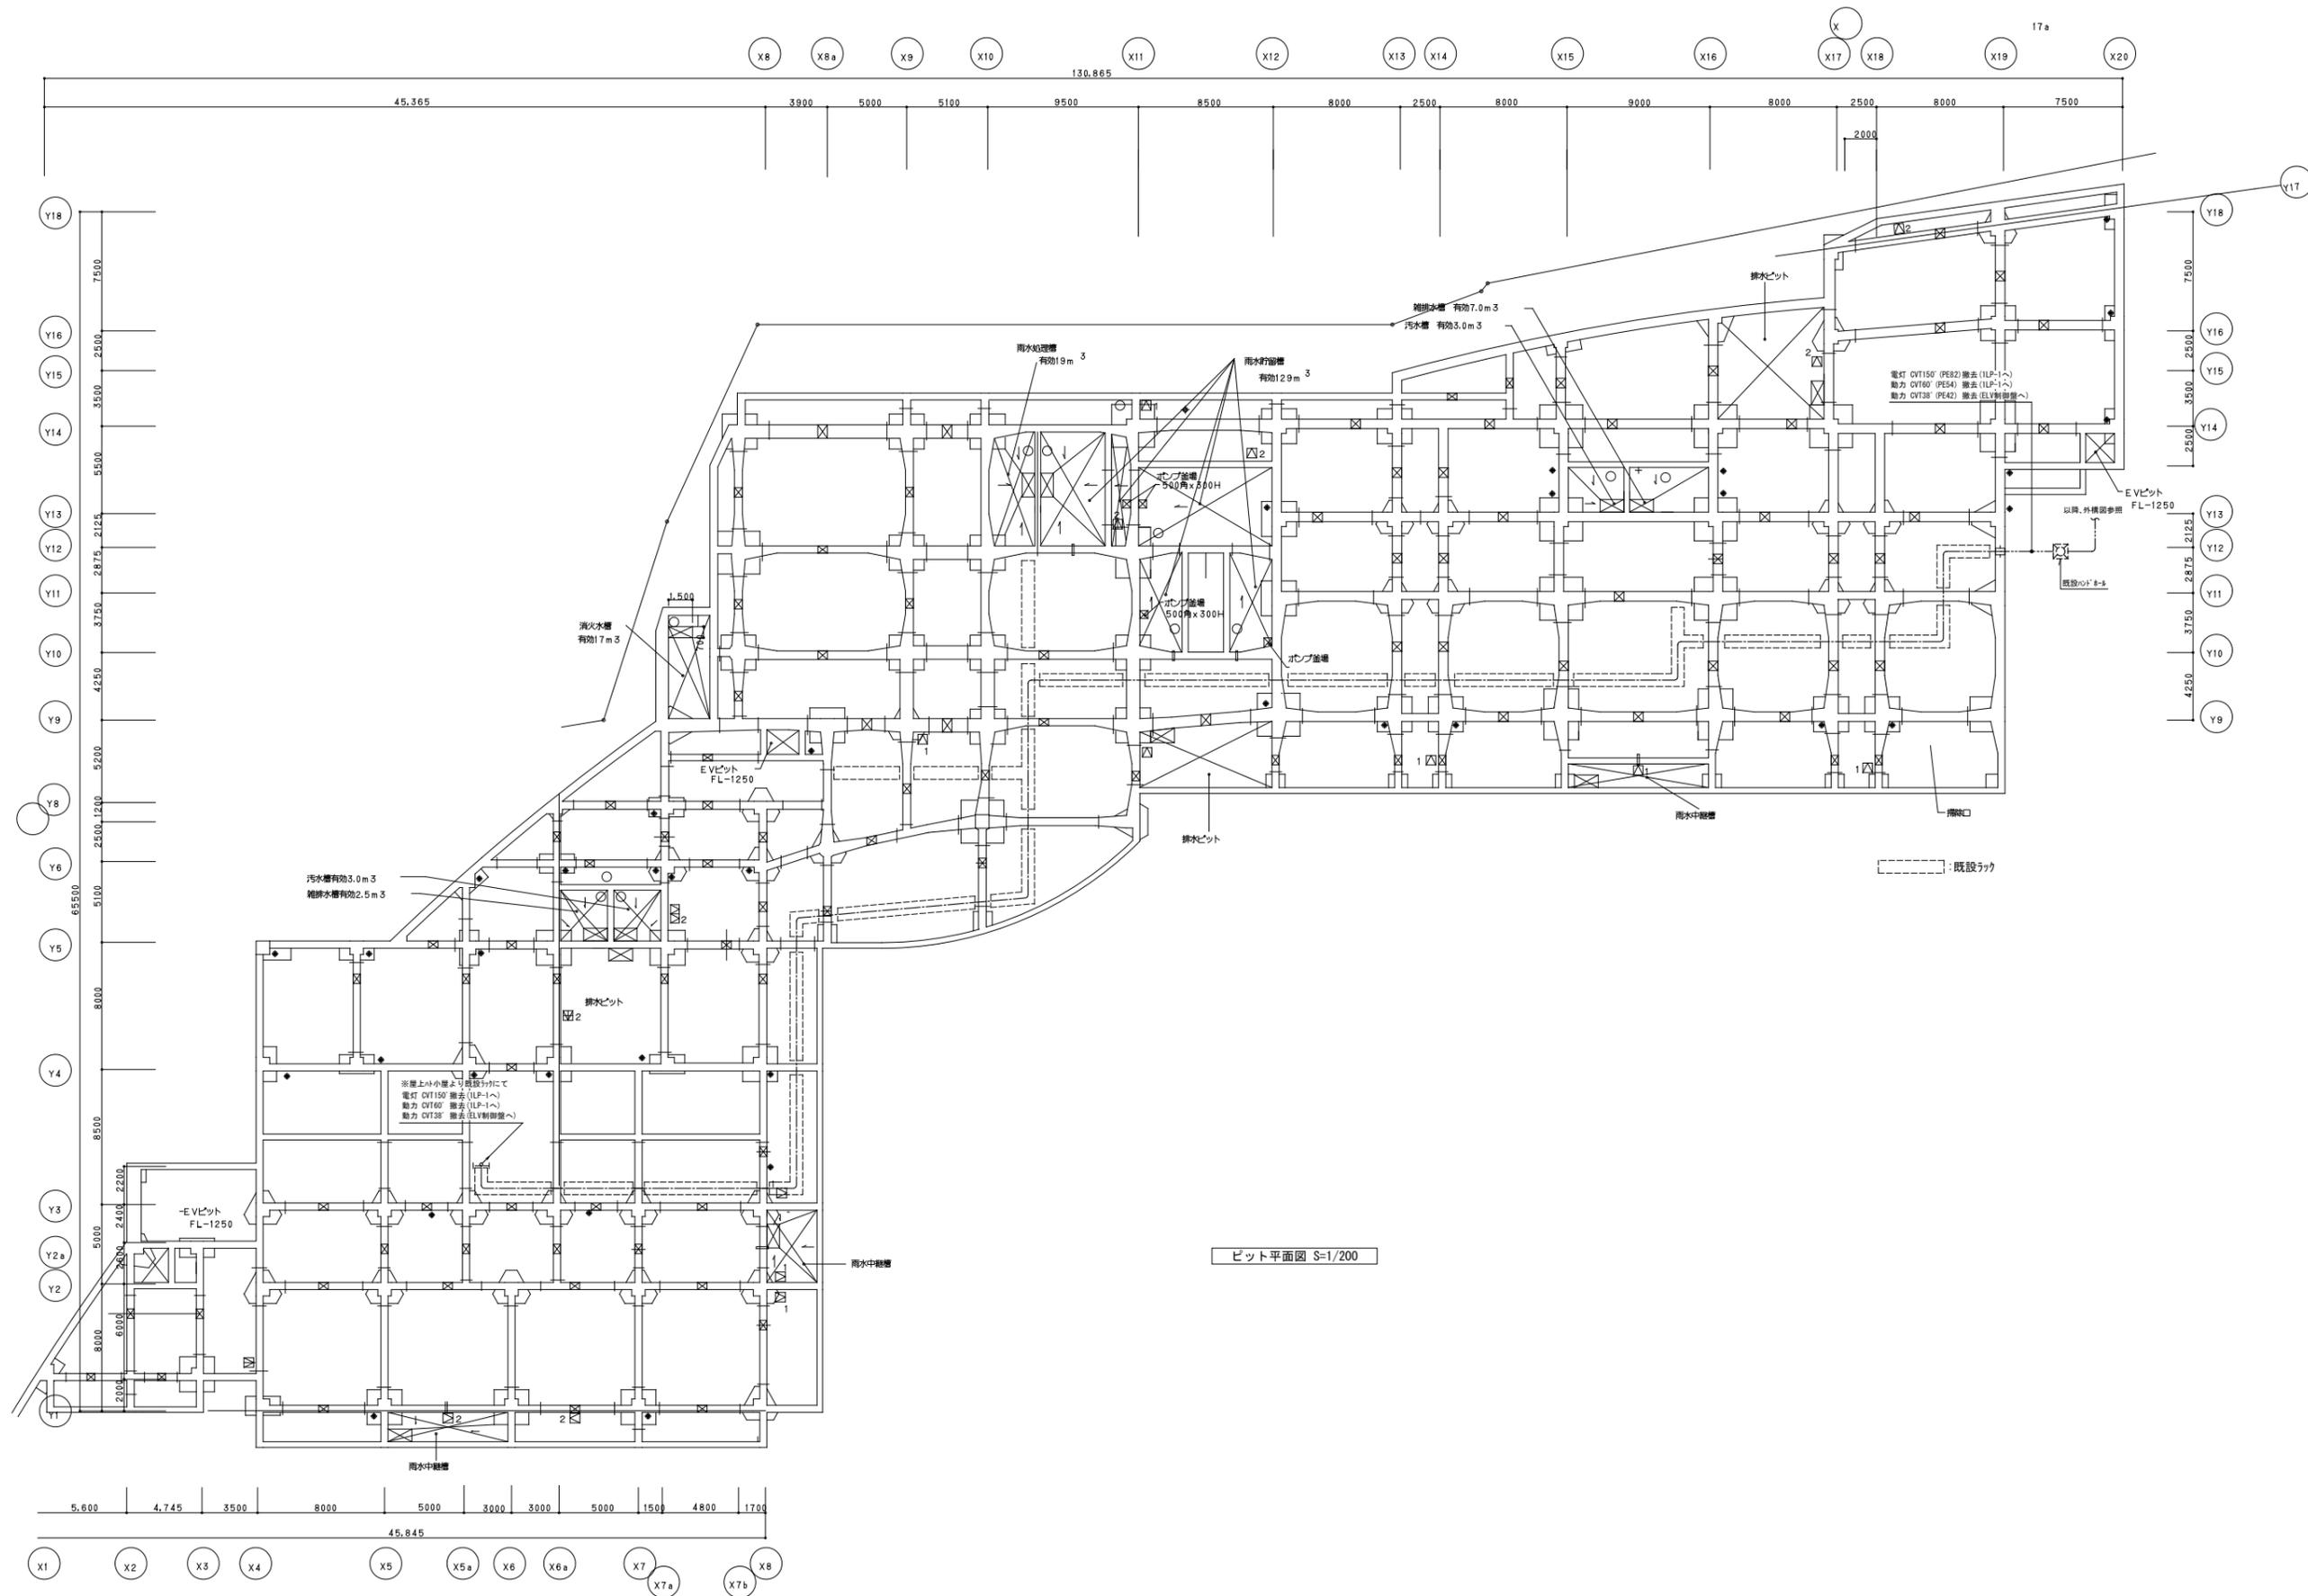


整理番号	注記	設計年月	工事名称	図面名称	縮尺	KE-02

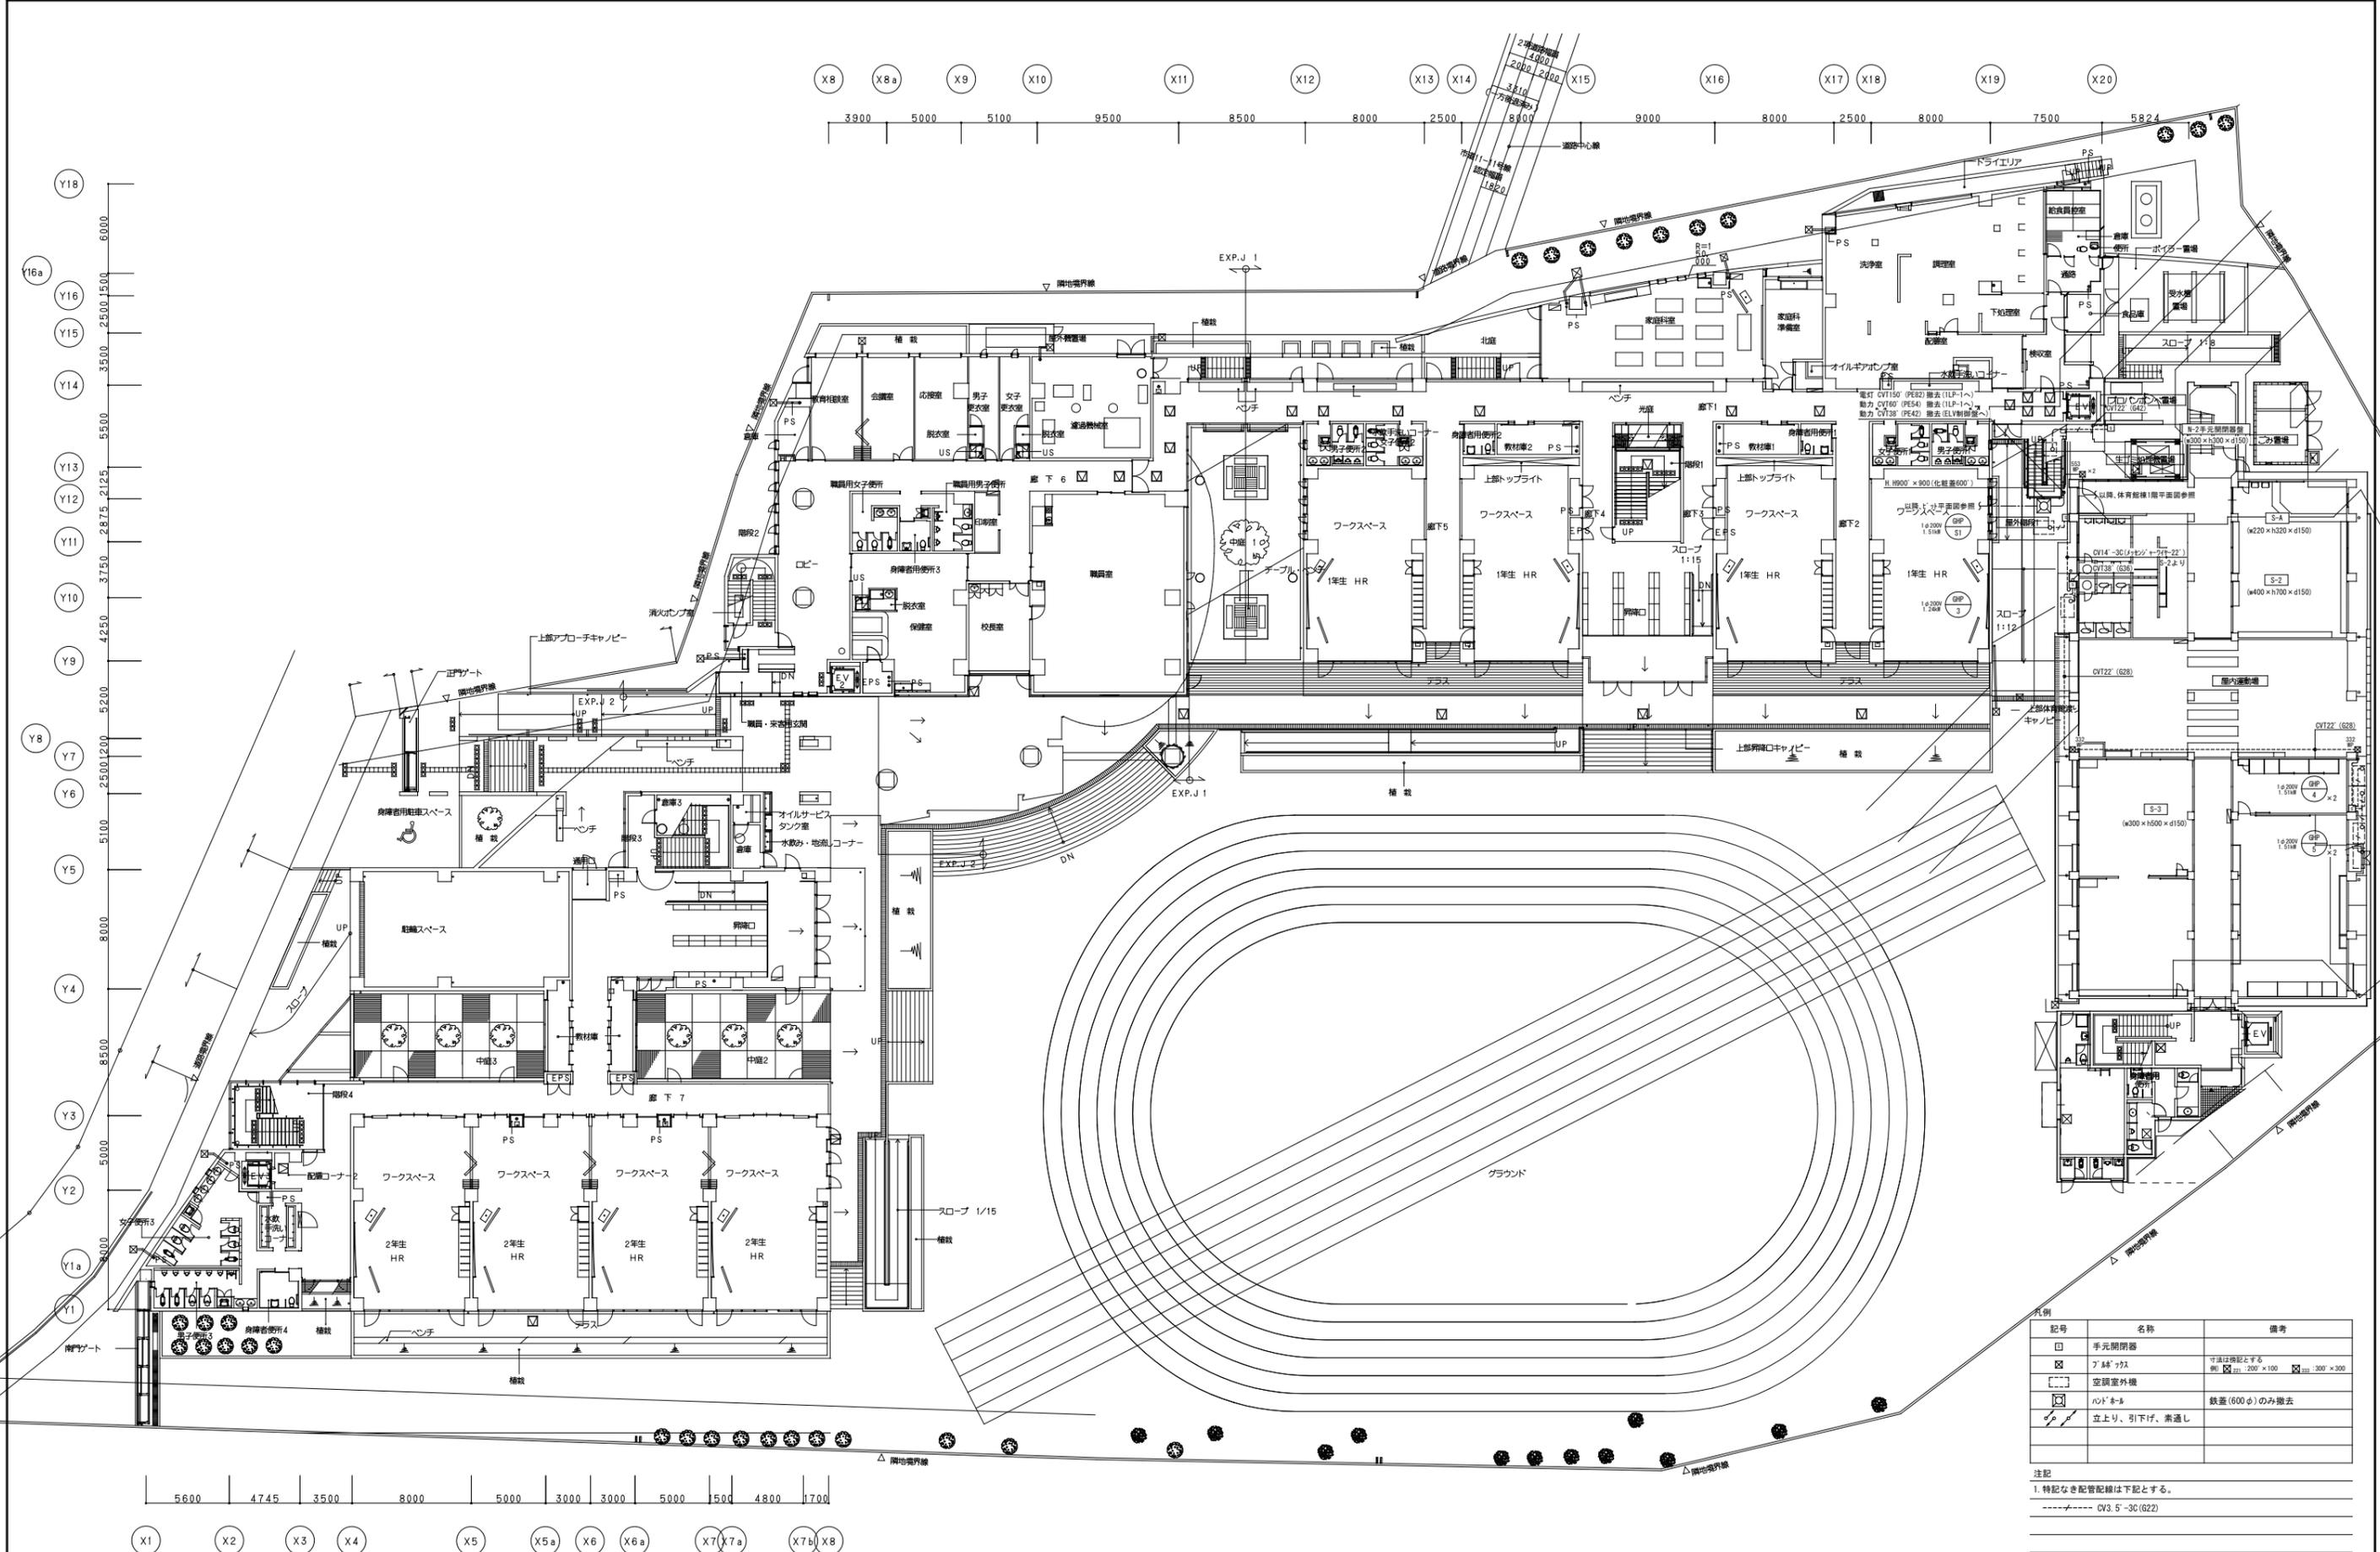


記号	名称	備考
□	手元閉鎖器	
⊠	アM4"×M4"	寸法は表記とする 例) 200×100 ⊠ 300×300
○	空調室外機	
○	バルコニー	鉄差(600φ)のみ撤去
→	立上り、引下げ、素通し	

注記
 1. 特記なき配管配線は下記とする。
 ----- CV3.5-30(G22)

発注番号	注記		設計年月	2025.12	工事名称	新座市立大和田小学校屋内運動場解体工事	
				図面名称		外構図(撤去)	縮尺
						KE-03	

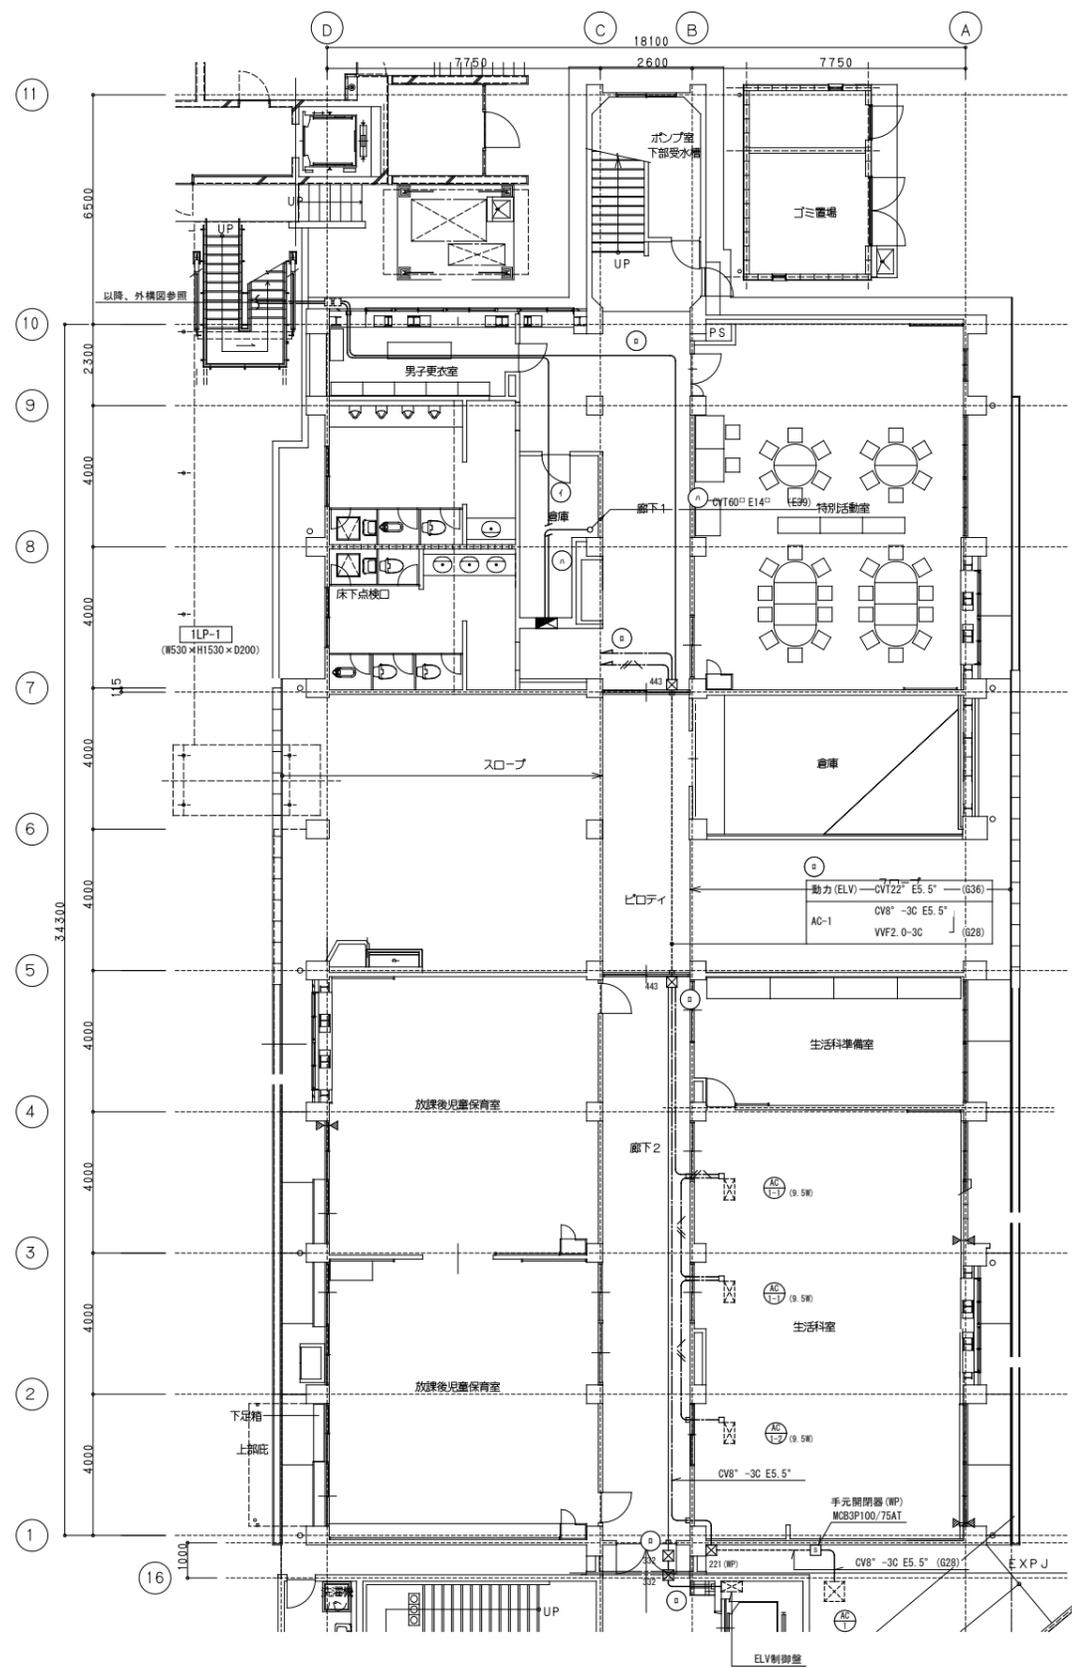

既存1階平面図

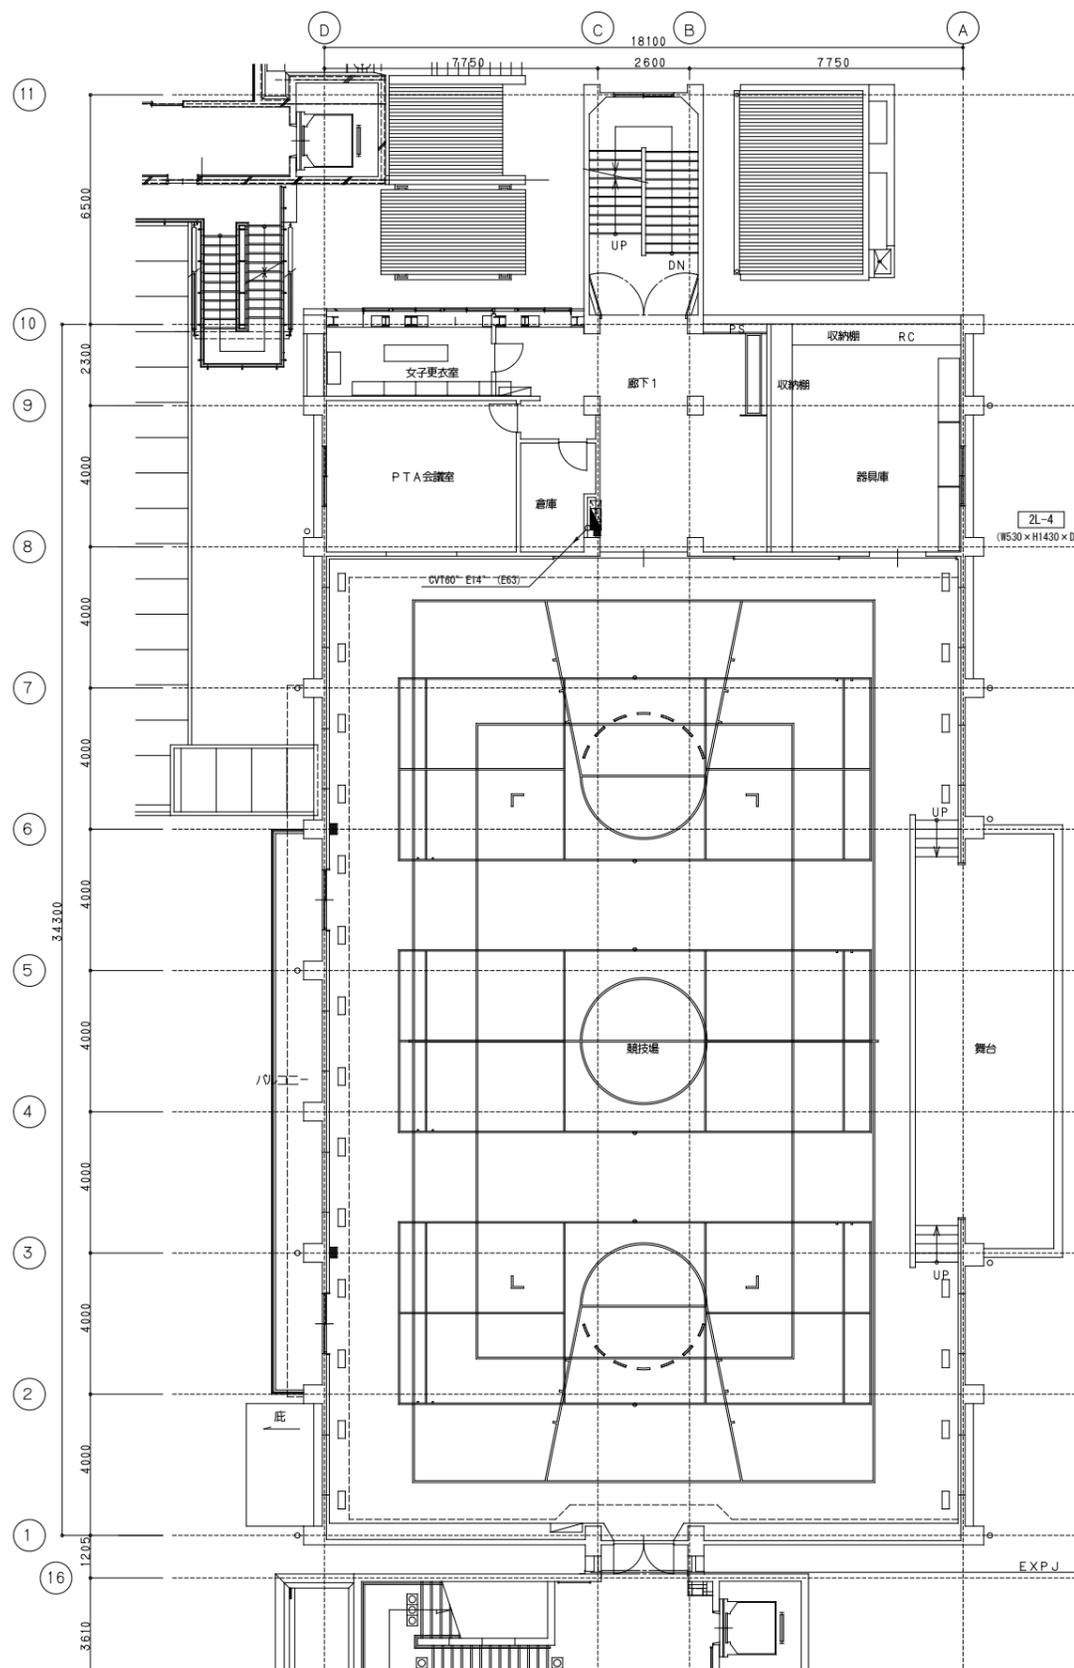


既存2階平面図

- 注記
- 特記なき配管配線は下記の通りとする。
 〰 VWF2.0-3C (PF22)
 〰 VWF2.0-3C (G28)
 (E) 電灯 CVT150[□]E22[□] (E75)
 (E) 動力 CVT60[□]E14[□] (E63)
 (E) 動力(ELV) CVT38[□]E5.5[□] (E51)
 (E) 電灯 CVT60[□]E14[□] (E63)
 ・配管配線全て撤去とする。
 - 二重天井内はこがし配線とし、壁内の立上り引下げ部分は配管にて保護する。
 - 7ヶ所の寸法は下記とし、NPは防水型とする
 (例) 221 200×200×100
 - 空調室内機 (E) は取外しの上、保管とする。




整理番号	注記	設計年月	工事名称	KE-04
		2025.12	新座市立大和田小学校屋内運動場解体工事	
		図面名称	縮尺	
		幹線・動力設備 1,2階平面図 (撤去)	A1= 1/100 A3= 1/200	

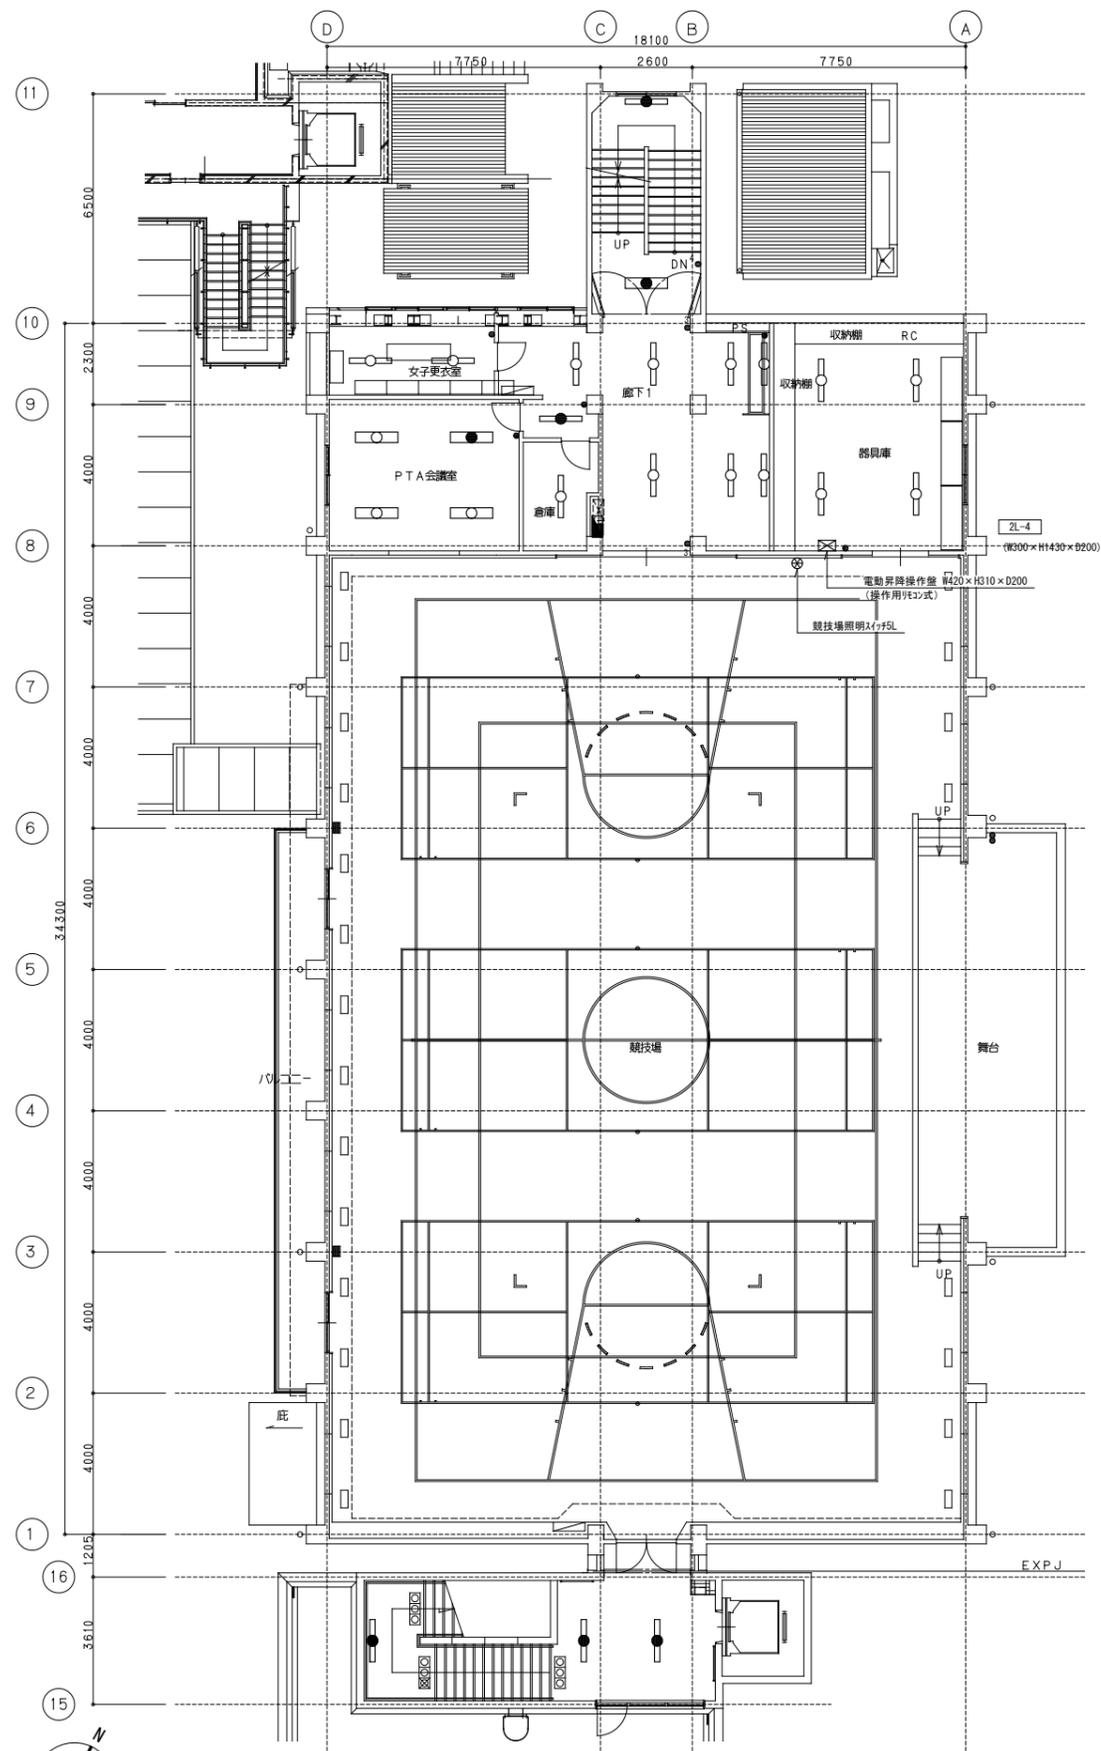

階段	廊下1
A303 × 1	A301 × 8
A301 × 1	
女子更衣室	倉庫
B201 × 2	A201 × 1
PTA会議室	
B202 × 4	
器具庫	
A302 × 4	

階段
A201 × 1
B201 × 2


既存2階平面図

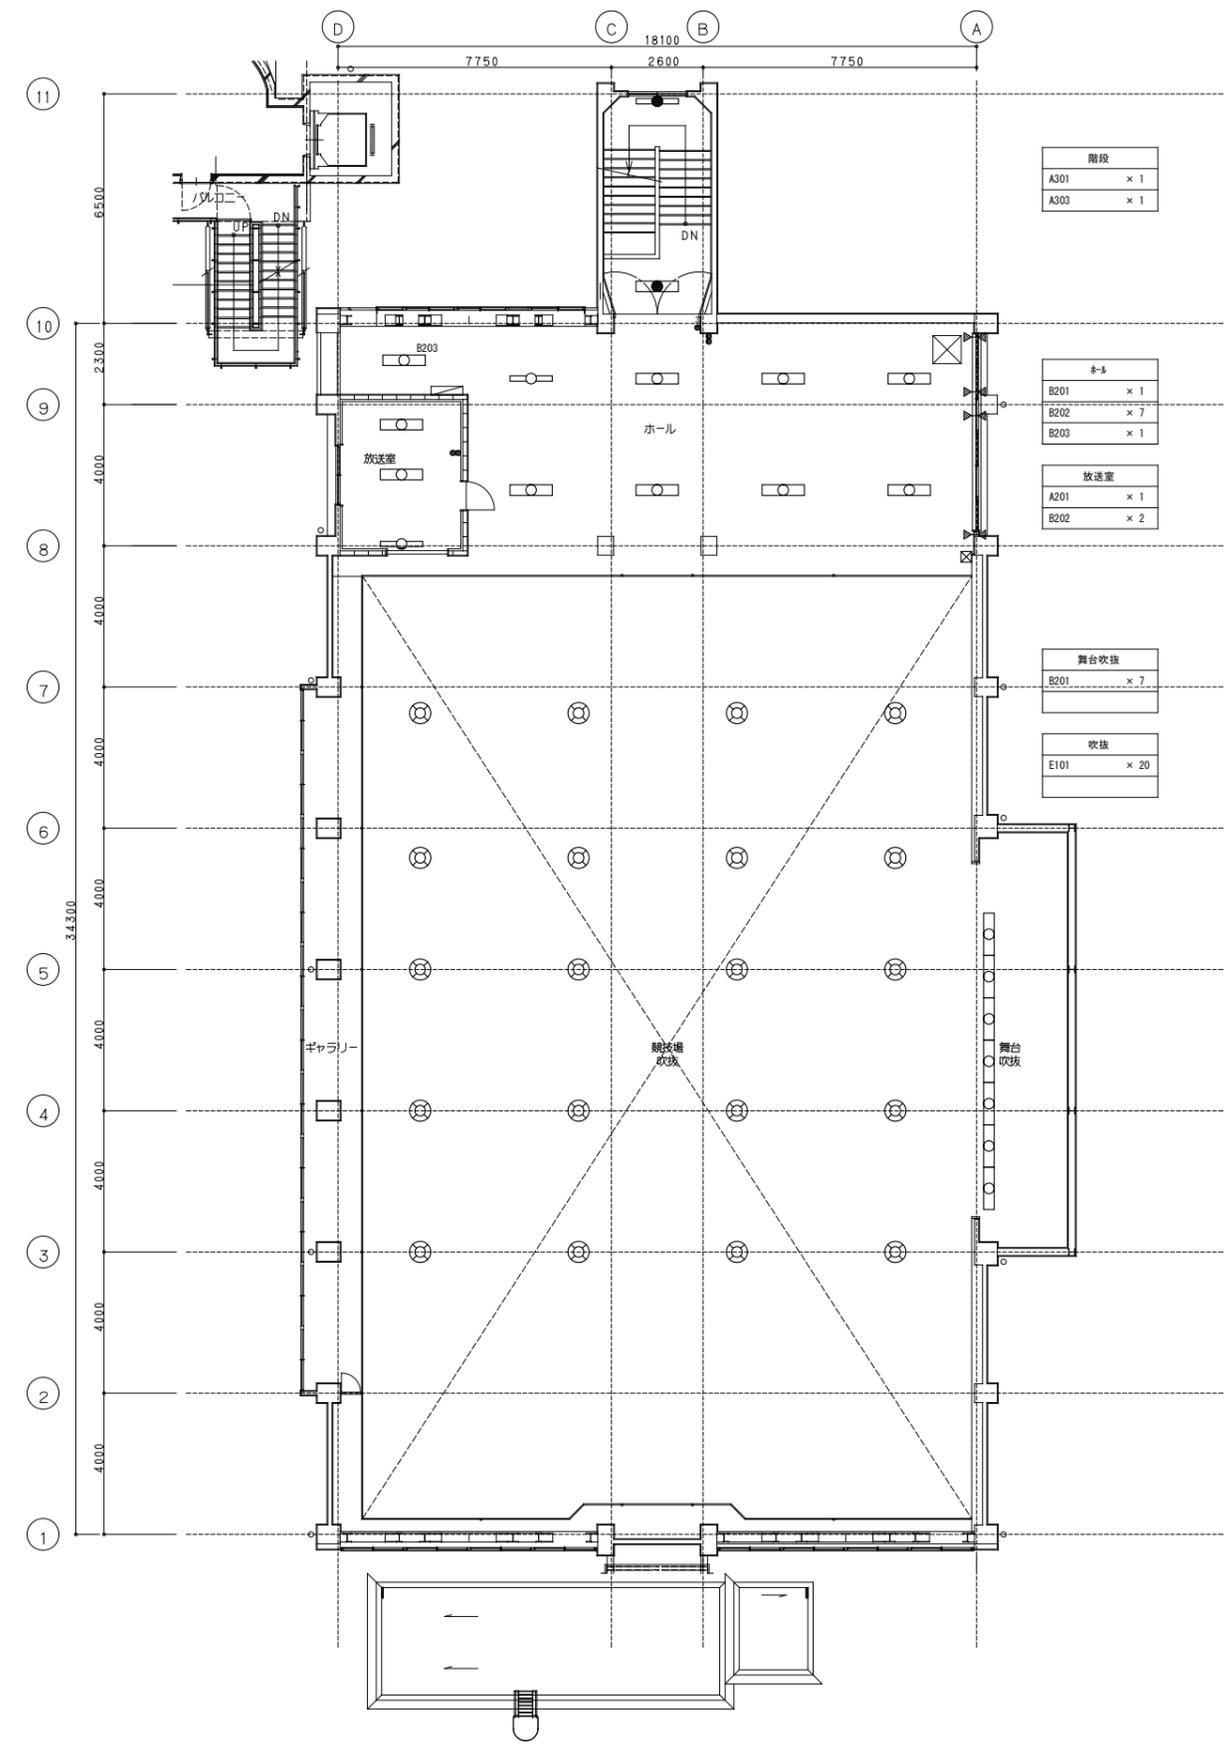


階段
A301 × 1
A303 × 1
倉庫
B201 × 1
B202 × 7
B203 × 1
放送室
A201 × 1
B202 × 2
舞台吹抜
B201 × 7
吹抜
E101 × 20

既存3階平面図

整理番号	注記	設計年月	工事名称	縮尺	KE-06
			図面名称	A3= 1/200	
			電灯設備 2,3階平面図 (撤去)		

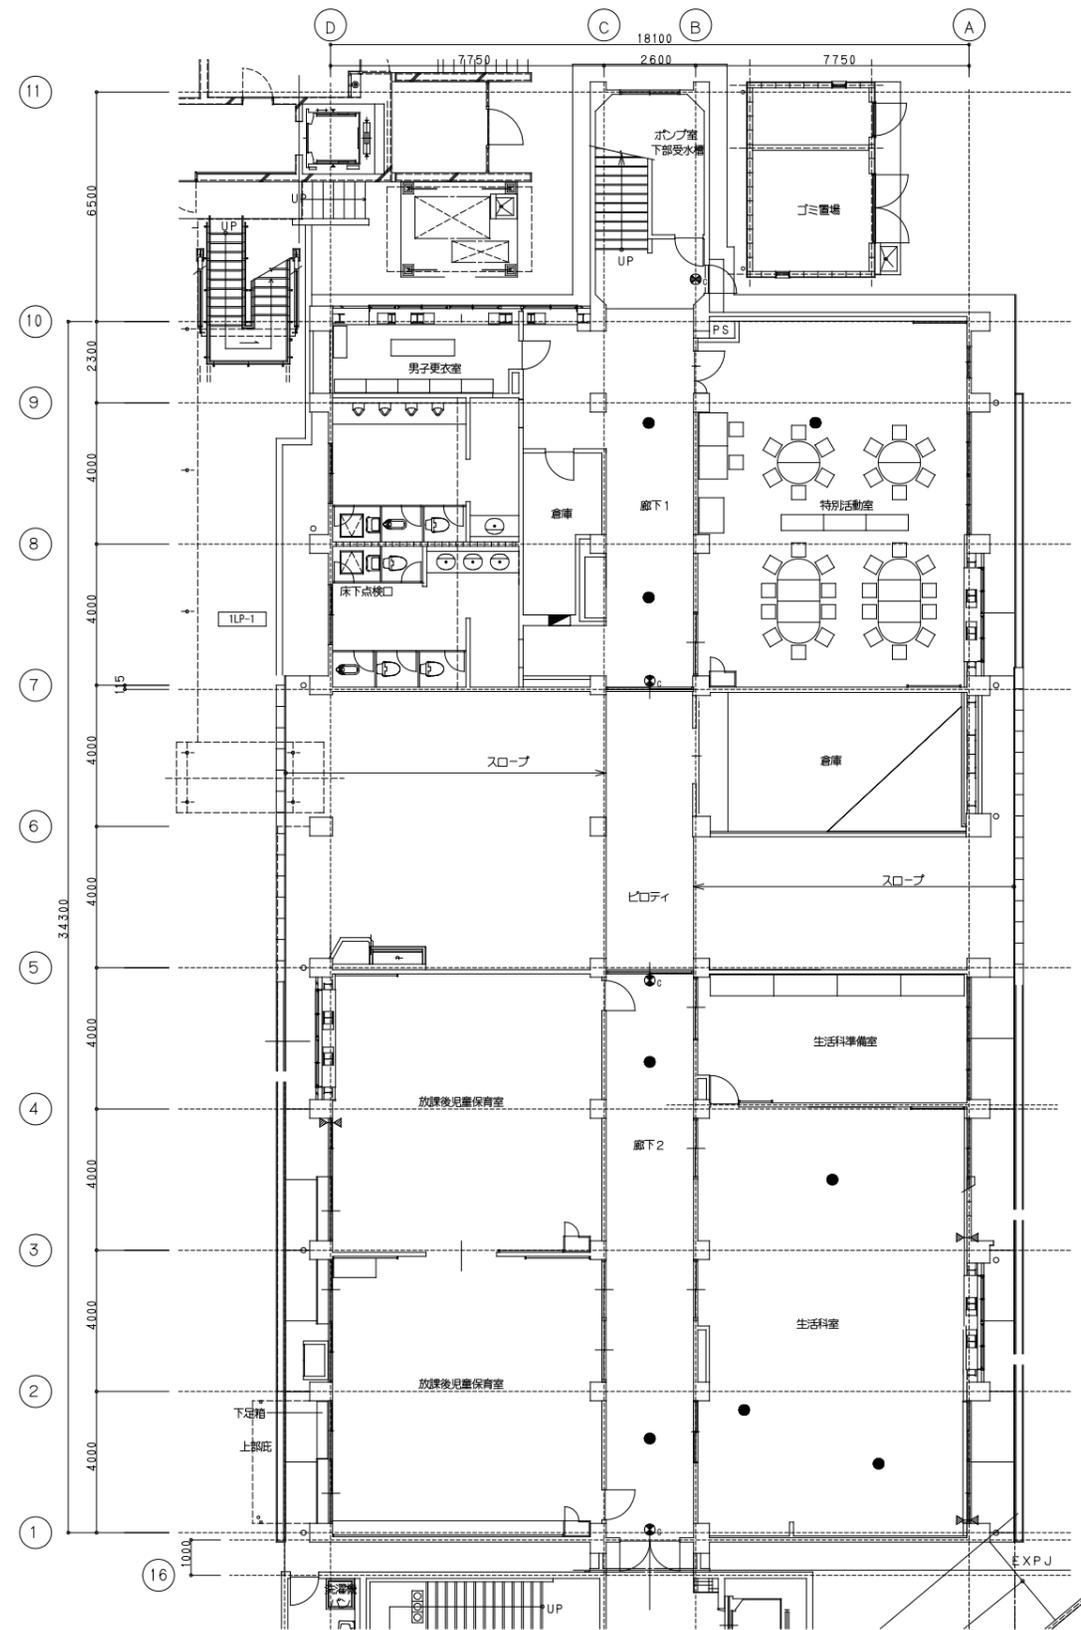



凡例		
記号	名称	備考
■	電灯分電盤	
●	非常照明	
⊙	避難口誘導灯	B級(※付)
⊙	避難口誘導灯	C級
⊙	廊下通路誘導灯	
□	ゾーンホッパ	

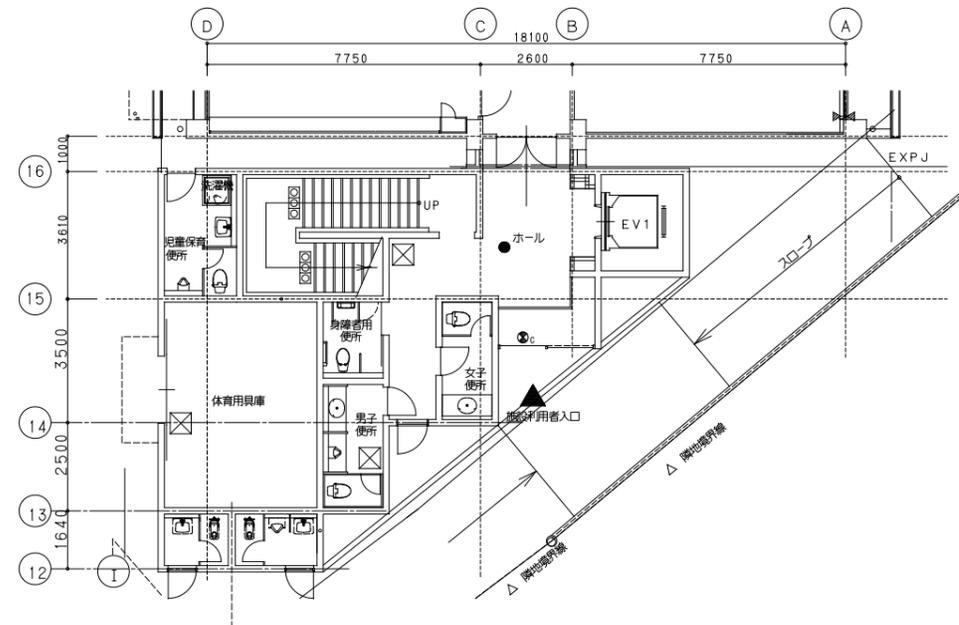

- 注記
1. 配線配管は全て撤去とする。
 2. 二重天井内配線において壁内立上げ・引下げ箇所では、保護管にてケーブル保護を行うこと。
 3. ゾーンホッパの寸法は下記とし、WPは防水型とする
(例) □₂₂₁ 200×200×100

既存1階平面図

整理番号	注記	設計年月	工事名称	図面名称	縮尺	KE-07

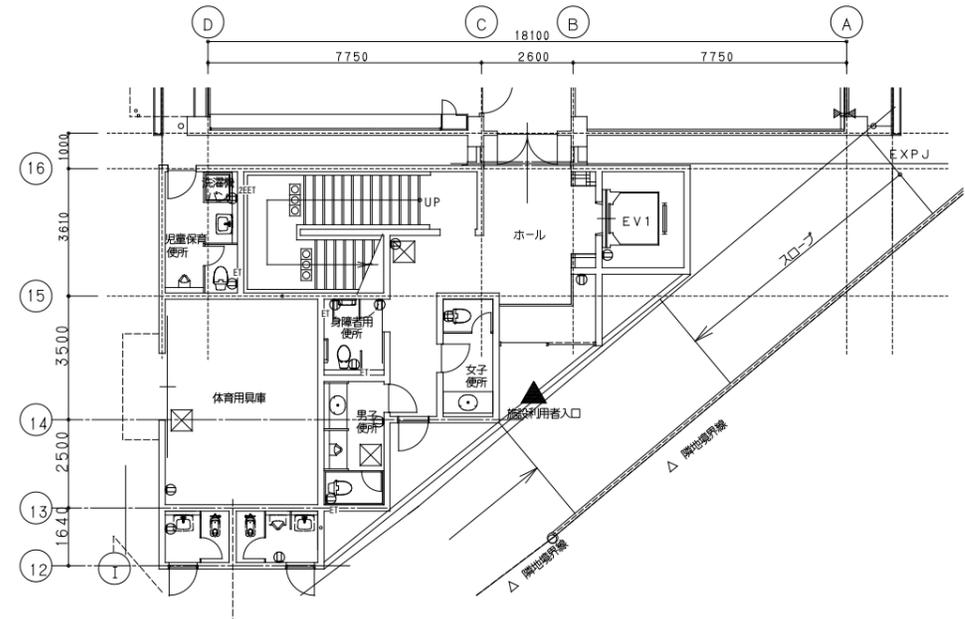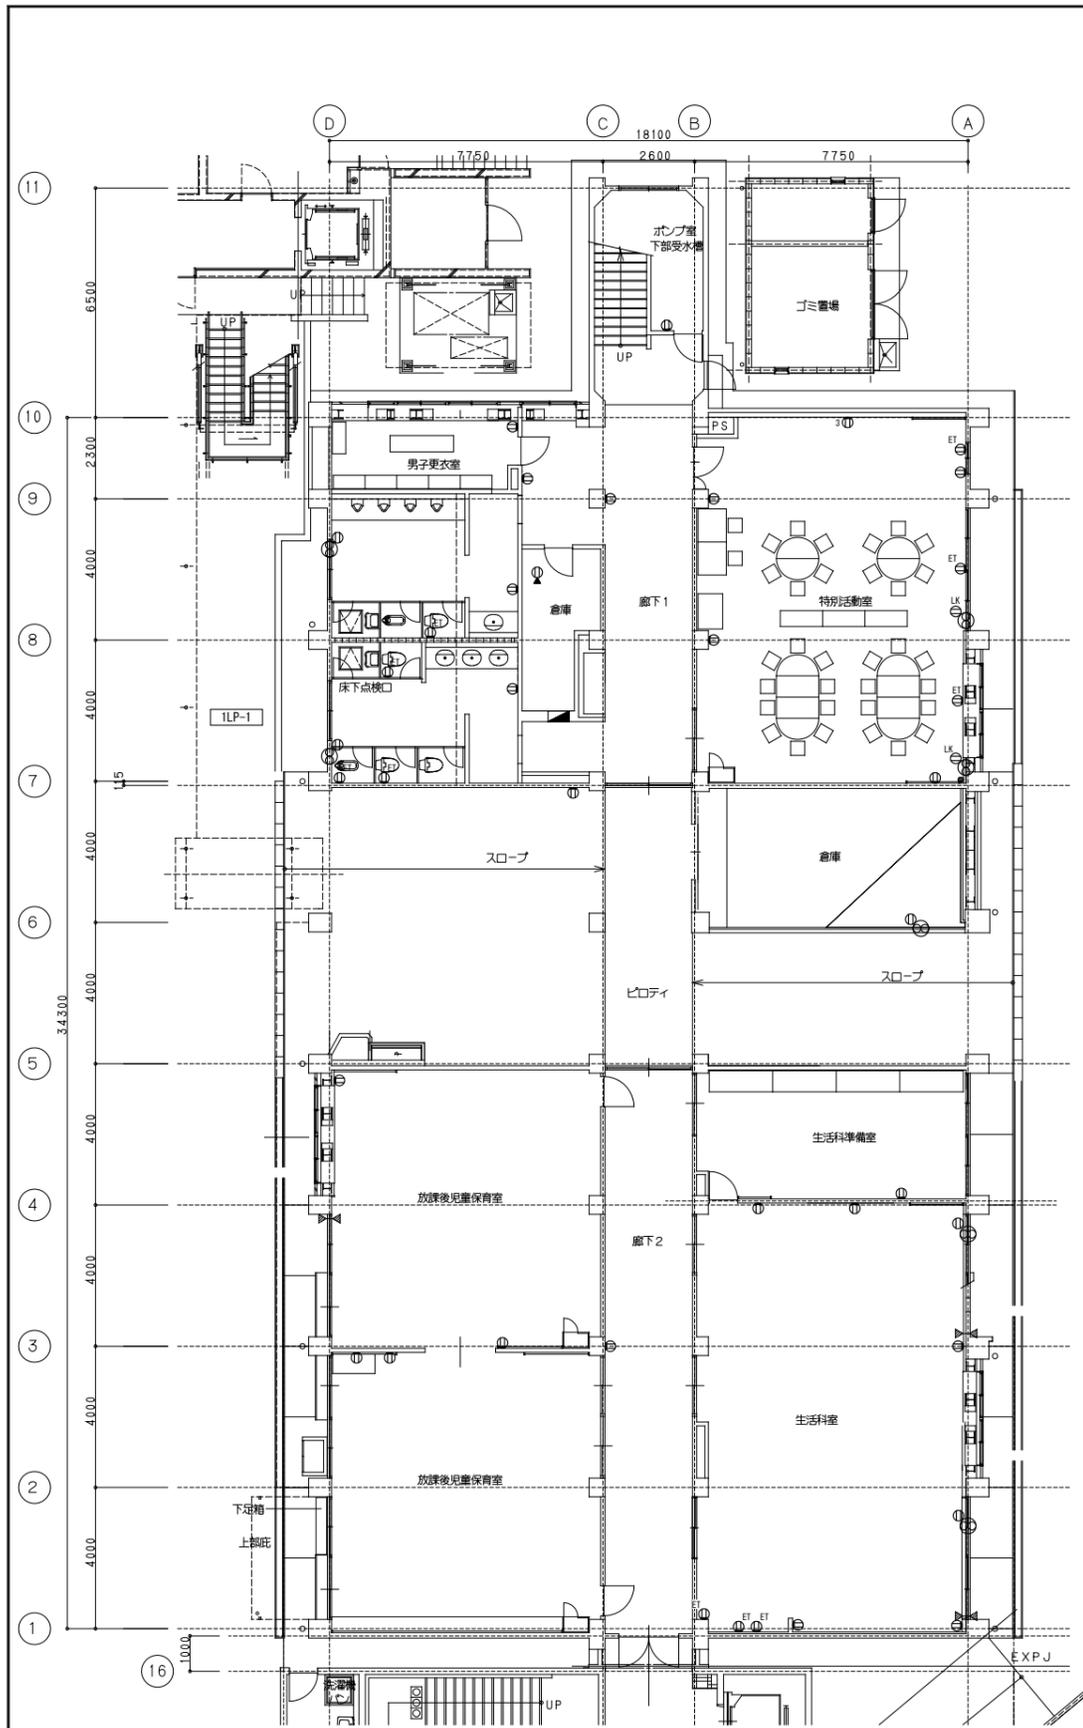


既存1階平面図

凡例


記号	名称	備考
■	電灯分電盤	
①	埋込コンセント	2P15A
① ³	埋込コンセント	2P15A×3
① ^{ET}	埋込コンセント	2P15AE付+ET
① ^{2ET}	埋込コンセント	2P15AE付x2+ET
① ^{LK}	埋込コンセント	2P15A抜け止め型
① ²	7P7コンセント	2P15Ax2
①	換気扇用コンセント(天井)	2P15A
① ^{LK}	換気扇用コンセント	2P15A抜け止め型
①	埋込コンセント	2P20AE付+ET(200V)
⊙	壁付換気扇	30cm
□ ^{AD}	自動ド7用電源	

- 注記
1. 配線配管は全て撤去とする。
 2. 二重天井内配線において壁内立上げ・引下げ箇所では、保護管にてケーブル保護を行うこと。
 3. フタ径の寸法は下記とし、WPは防水型Z35とする
(例) Z21 200×200×100

整理番号	注記	設計年月	工事名称	KE-09
			図面名称	縮尺
			コンセント設備 1階平面図 (撤去)	A1= 1/100 A3= 1/200

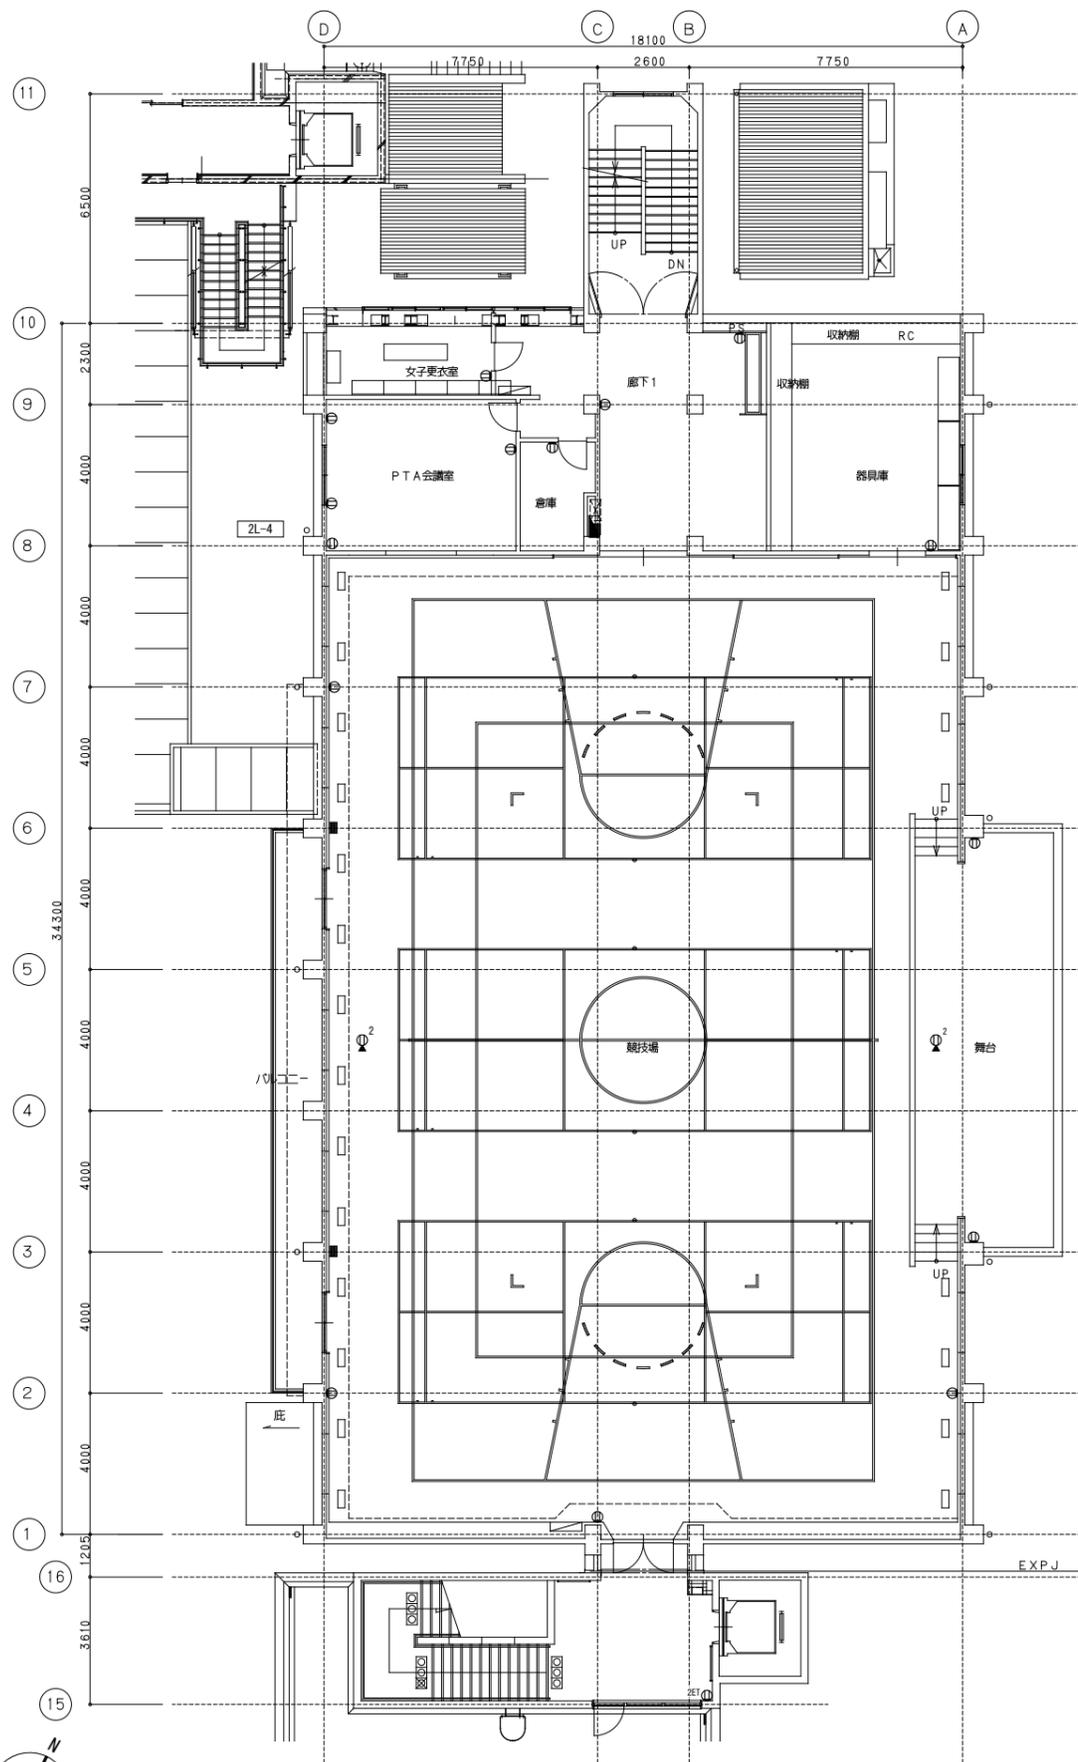


既存2階平面図

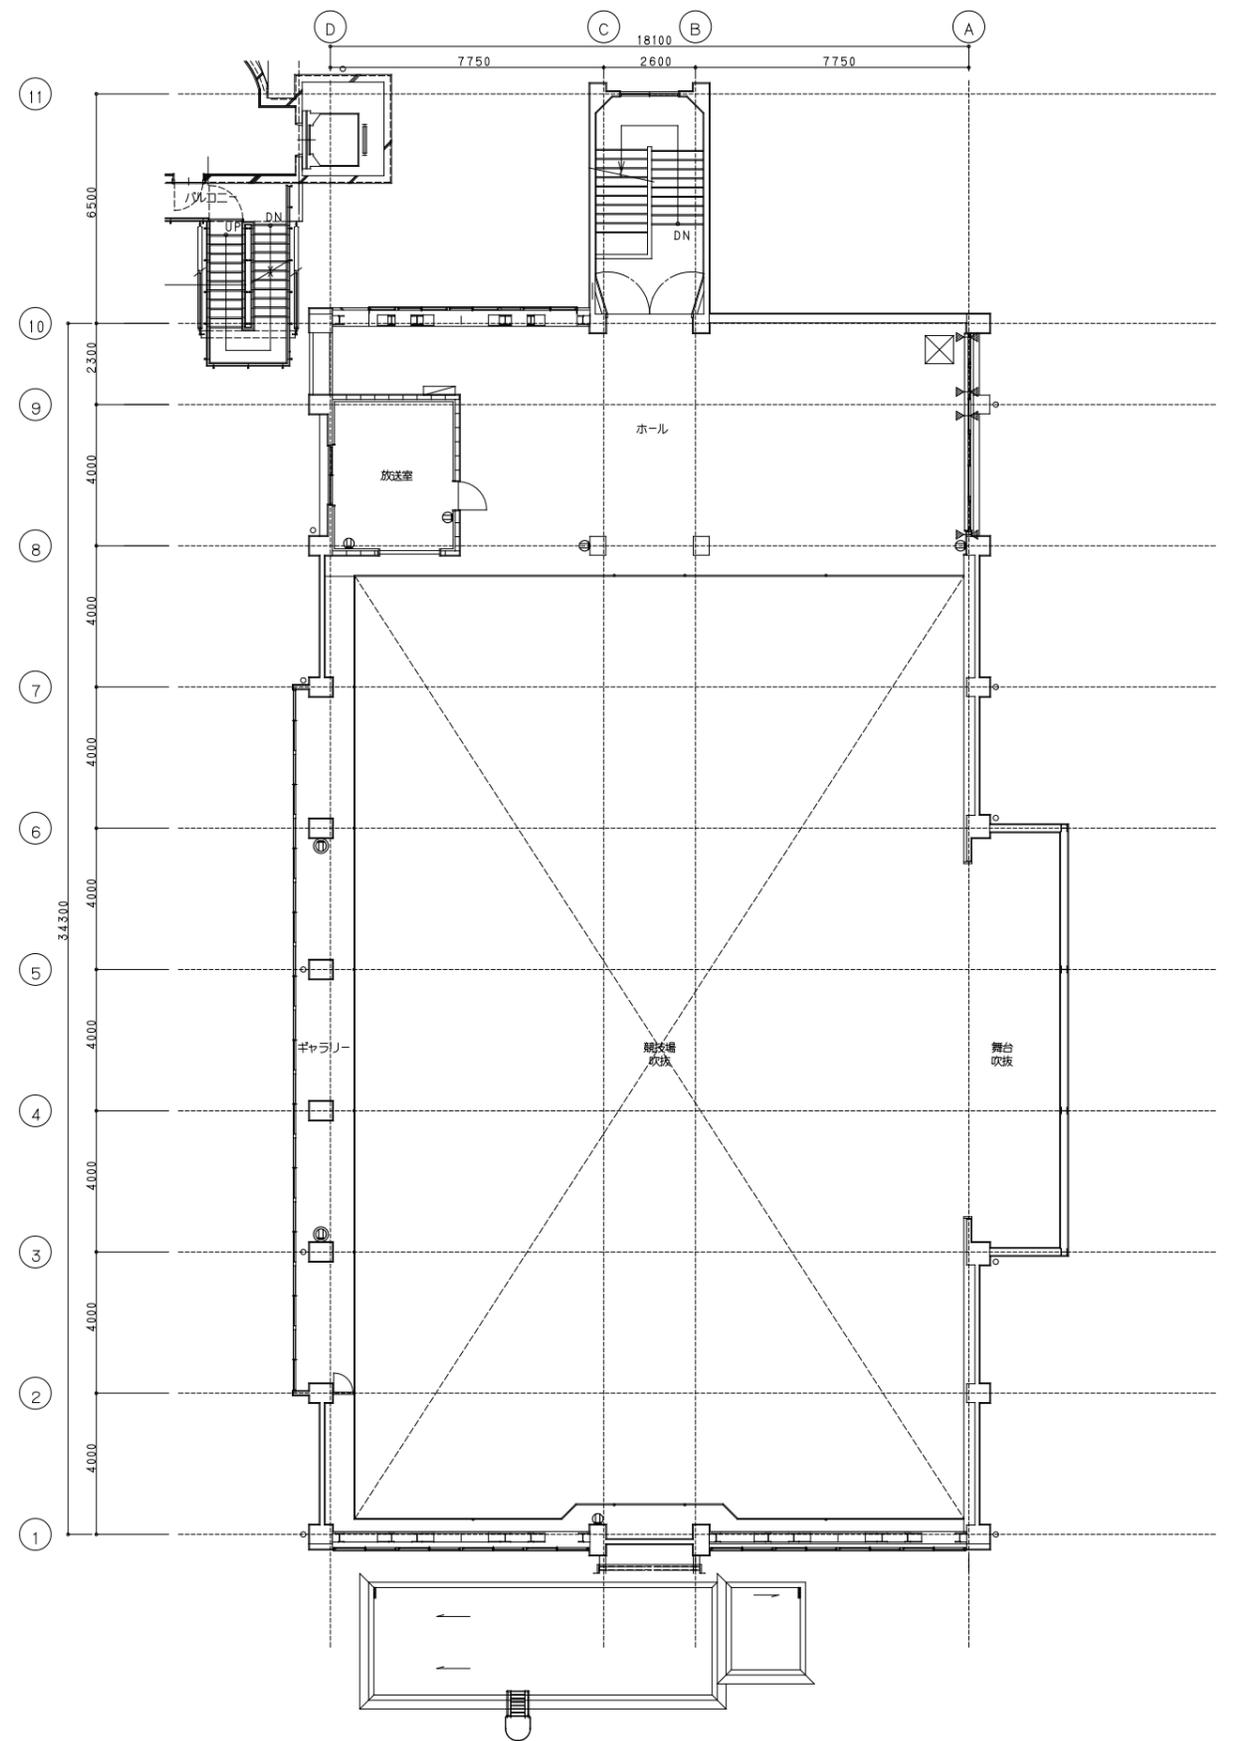


既存3階平面図

整理番号	注記		設計年月 2025.12	工事名称 新座市立大和田小学校屋内運動場解体工事	図面名称 コンセント設備 2,3階平面図 (撤去)	縮尺 A1= 1/100 A3= 1/200	KE-10


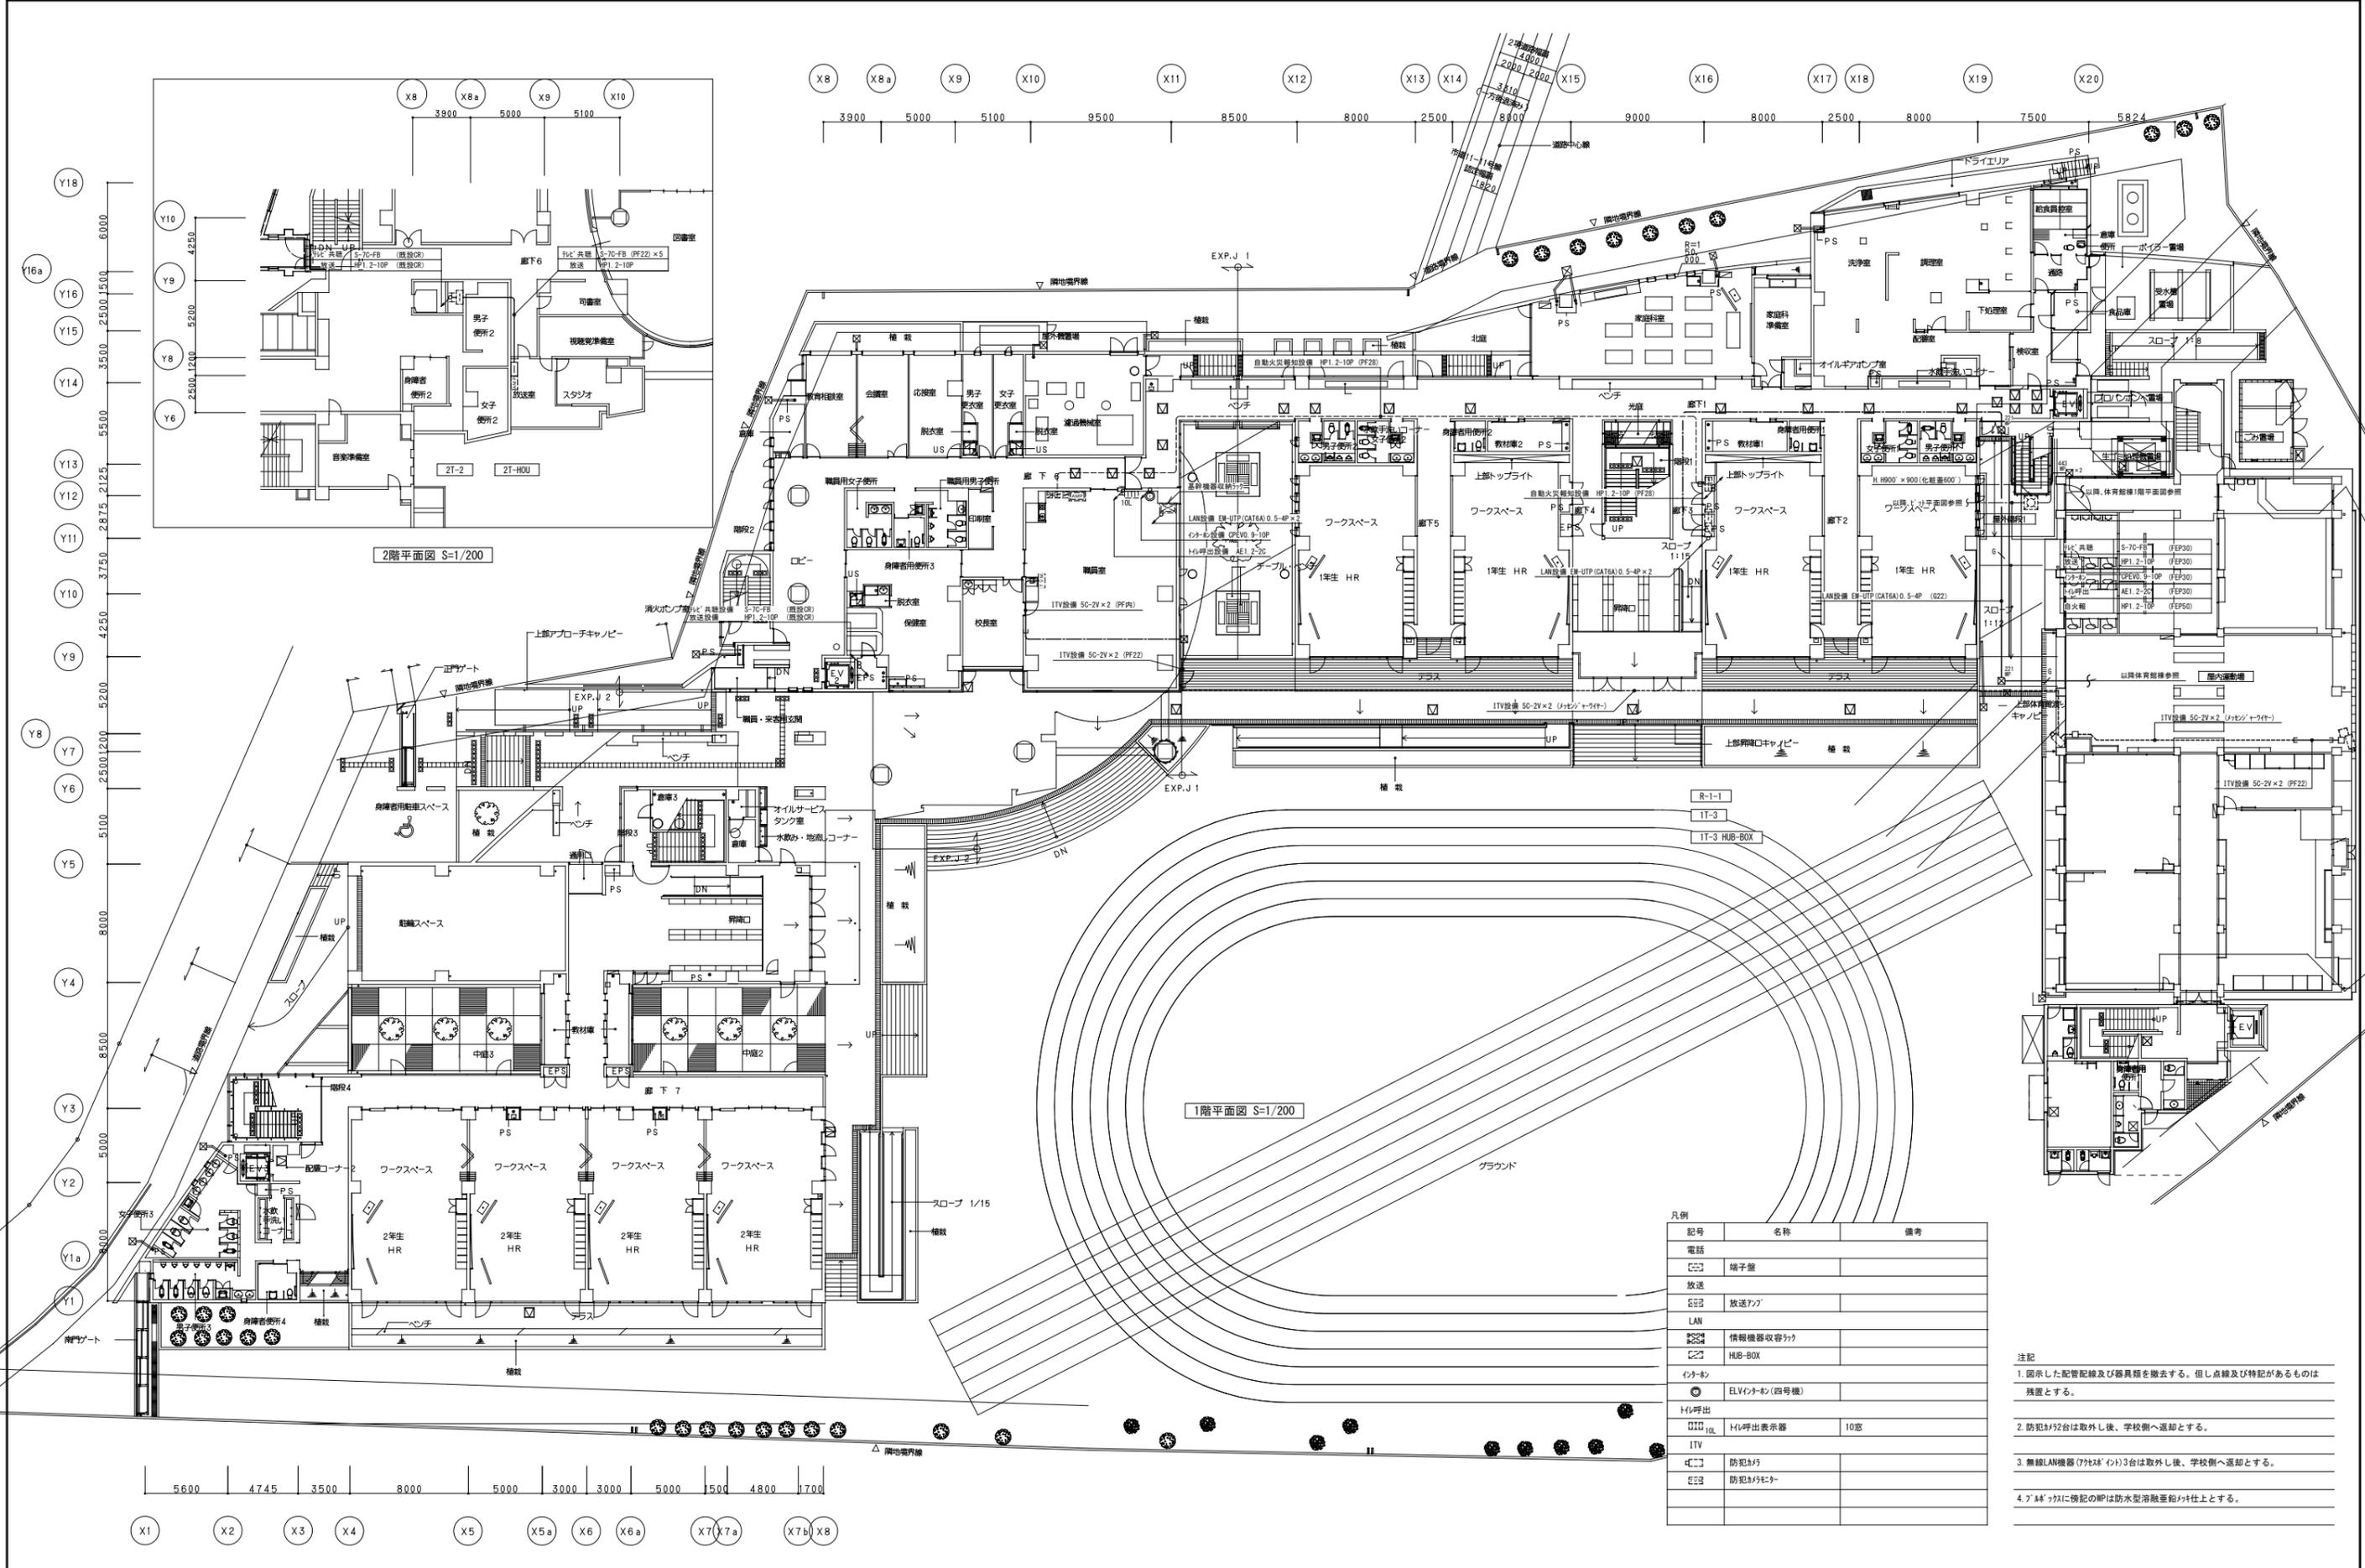


発注番号	注記	設計年月	工事名称	KE-11
		2025.12	新座市立大和田小学校屋内運動場解体工事	
			図面名称	縮尺
			校舎棟 弱電設備 1階平面図 (撤去)	A1= 1/200 A3= 1/400

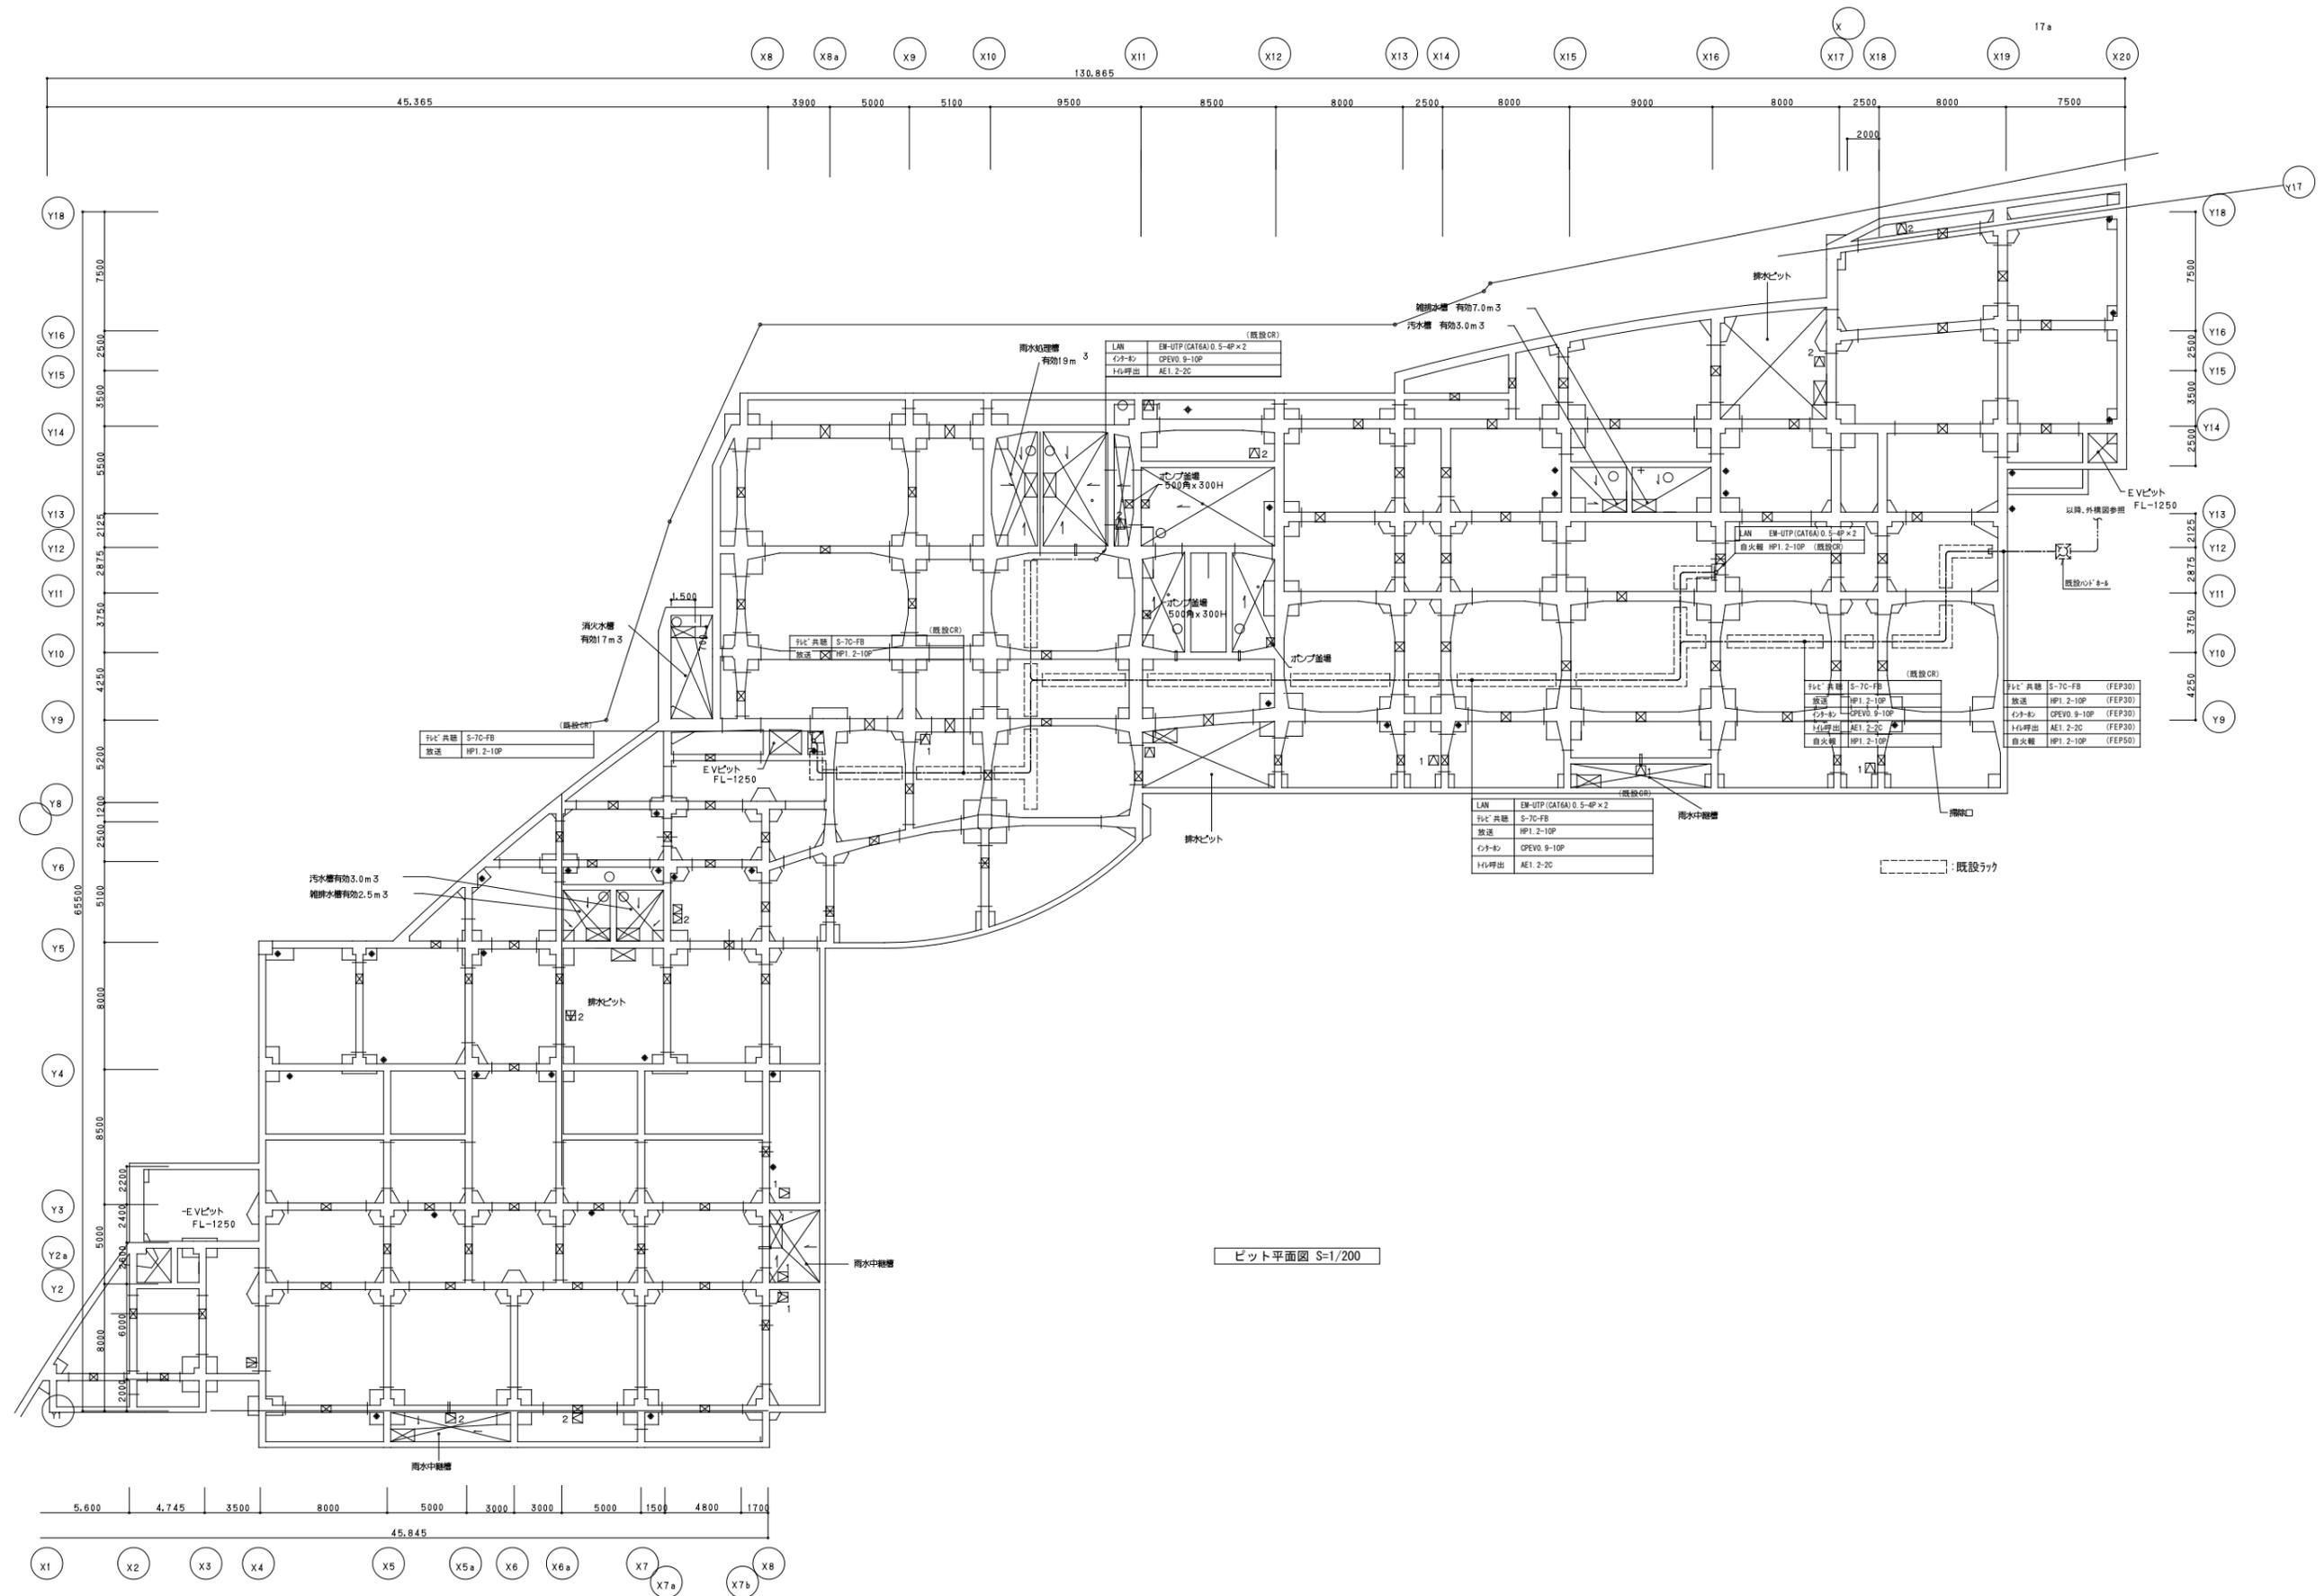

整理番号	注記			設計年月	工事名称		KE-12
				2025. 12	新座市立大和田小学校屋内運動場解体工事		
				図面名称	縮尺		
				校舎棟 弱電設備 ビット平面図 (撤去)	A1= 1/200 A3= 1/400		

凡例		
記号	名称	備考
端子盤		
電話・LAN設備		
☐	既設基幹機器収容ラック	既設19インチラック
⊙	壁付電話用7ポート	1/2ポート付
⊙	床付電話用7ポート	ローション形
⊙	LAN用7ポート	ブランチポート付
⊙	無線LANアクセスポイント	
FliC 共聴設備		
⊙	FliC 用7ポート	
時計設備		
⊙	観時計	
⊙	子時計	壁掛丸型

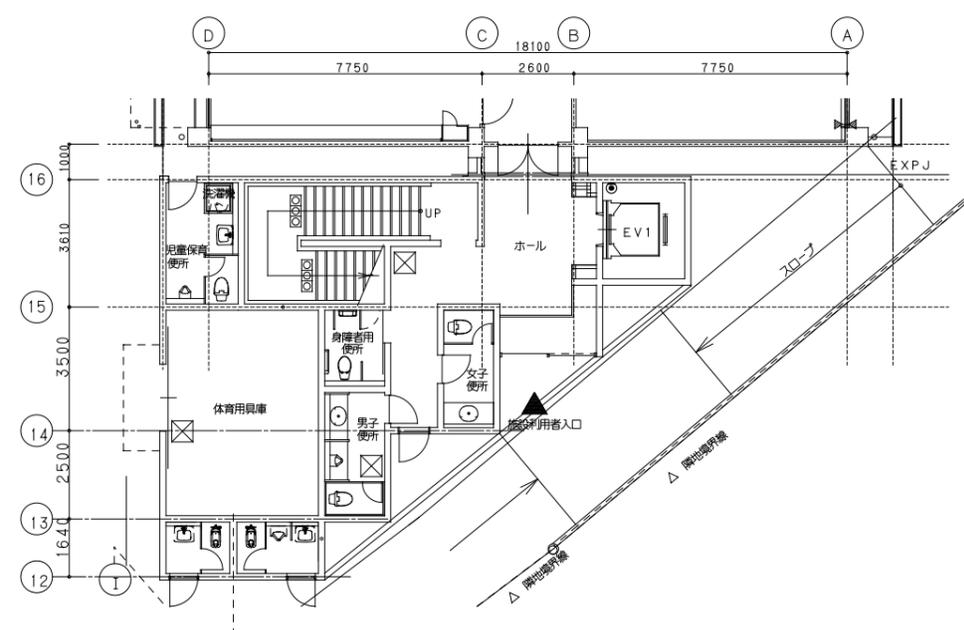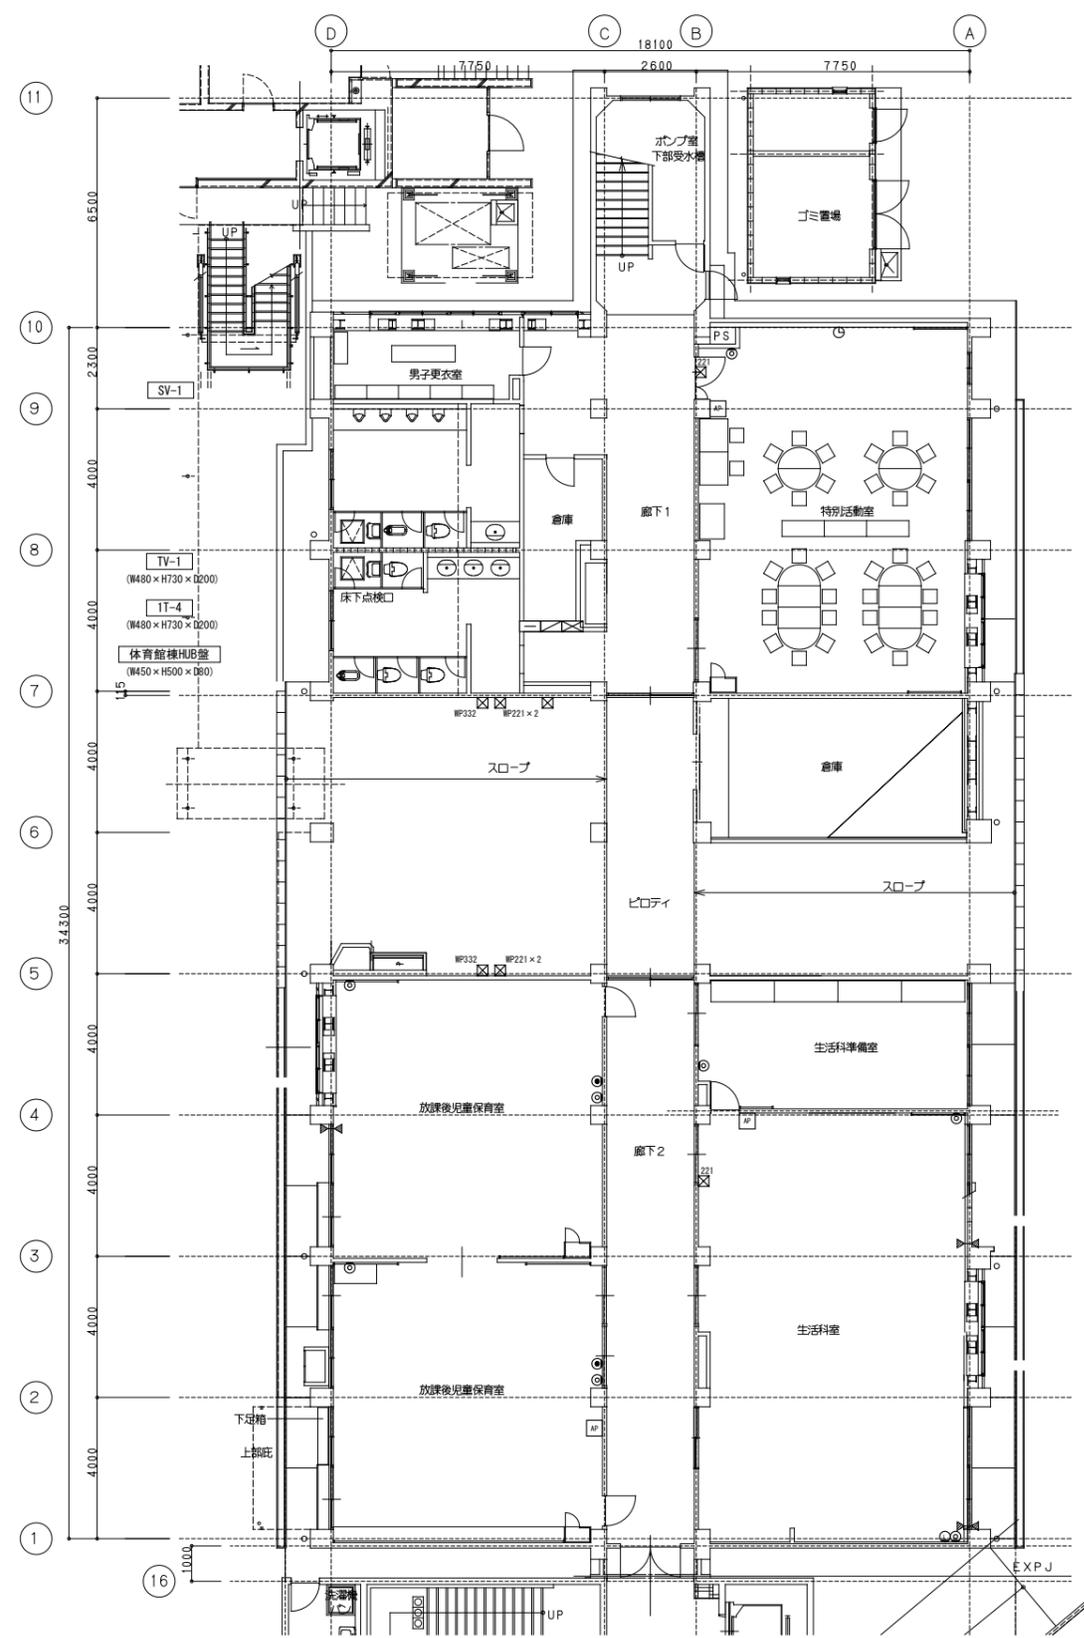

既存1階平面図



- 注記
- 配線配管は全て撤去とする。
 - 二重天井内配線において壁内立上げ・引下げ箇所では、保護管にてケーブル保護を行うこと。
 - 7' 6" 寸法の寸法は下記とし、WPは防水型235とする
(例) ☐₂₂₁ 200×200×100

整理番号	注記	設計年月	工事名称	図面名称	縮尺	KE-13

凡例

記号	名称	備考
☒	受信機	
☒	中継器盤	
☒	機器収容箱	消火栓内蔵
☒	警報盤	
☒	差動式M'型感知器	2種
☒	定温式M'型感知器	1種、75℃、防水型
☒	定温式M'型感知器	特種、65℃
☒	定温式M'型感知器	2種、8'付
☒	光電式煙感知器	2種、77D'式、自動試験機能付
○	P型受信機	1種、R型用
○	表示灯	AC24V、LED、点滅式
□	終端器	R伝送用

記号	名称	備考
☒	光電式煙感知器	3種、77D'式、自動試験機能付
☒	自動閉鎖装置	防火戸用
☒	自動閉鎖装置	防火シャッター用
○	電子プー	防火シャッター降下警報用
☒	切替器	
—	空気を	
☒	差動式分布型感知器	
---	床配管配線	
---	壁又は天井配管配線	
---	露出配管配線	
---	地中配管配線	
---	ケーブルこころし配線	

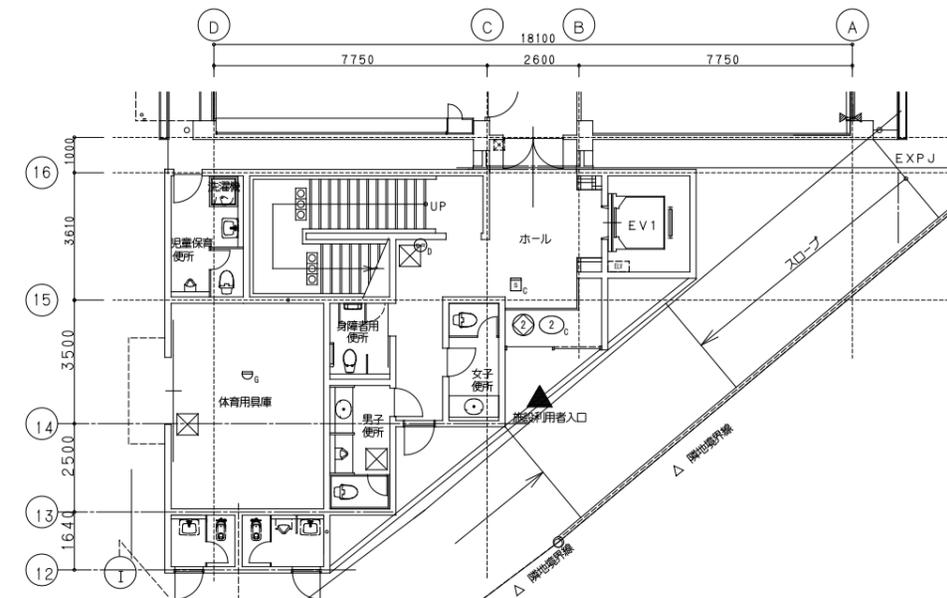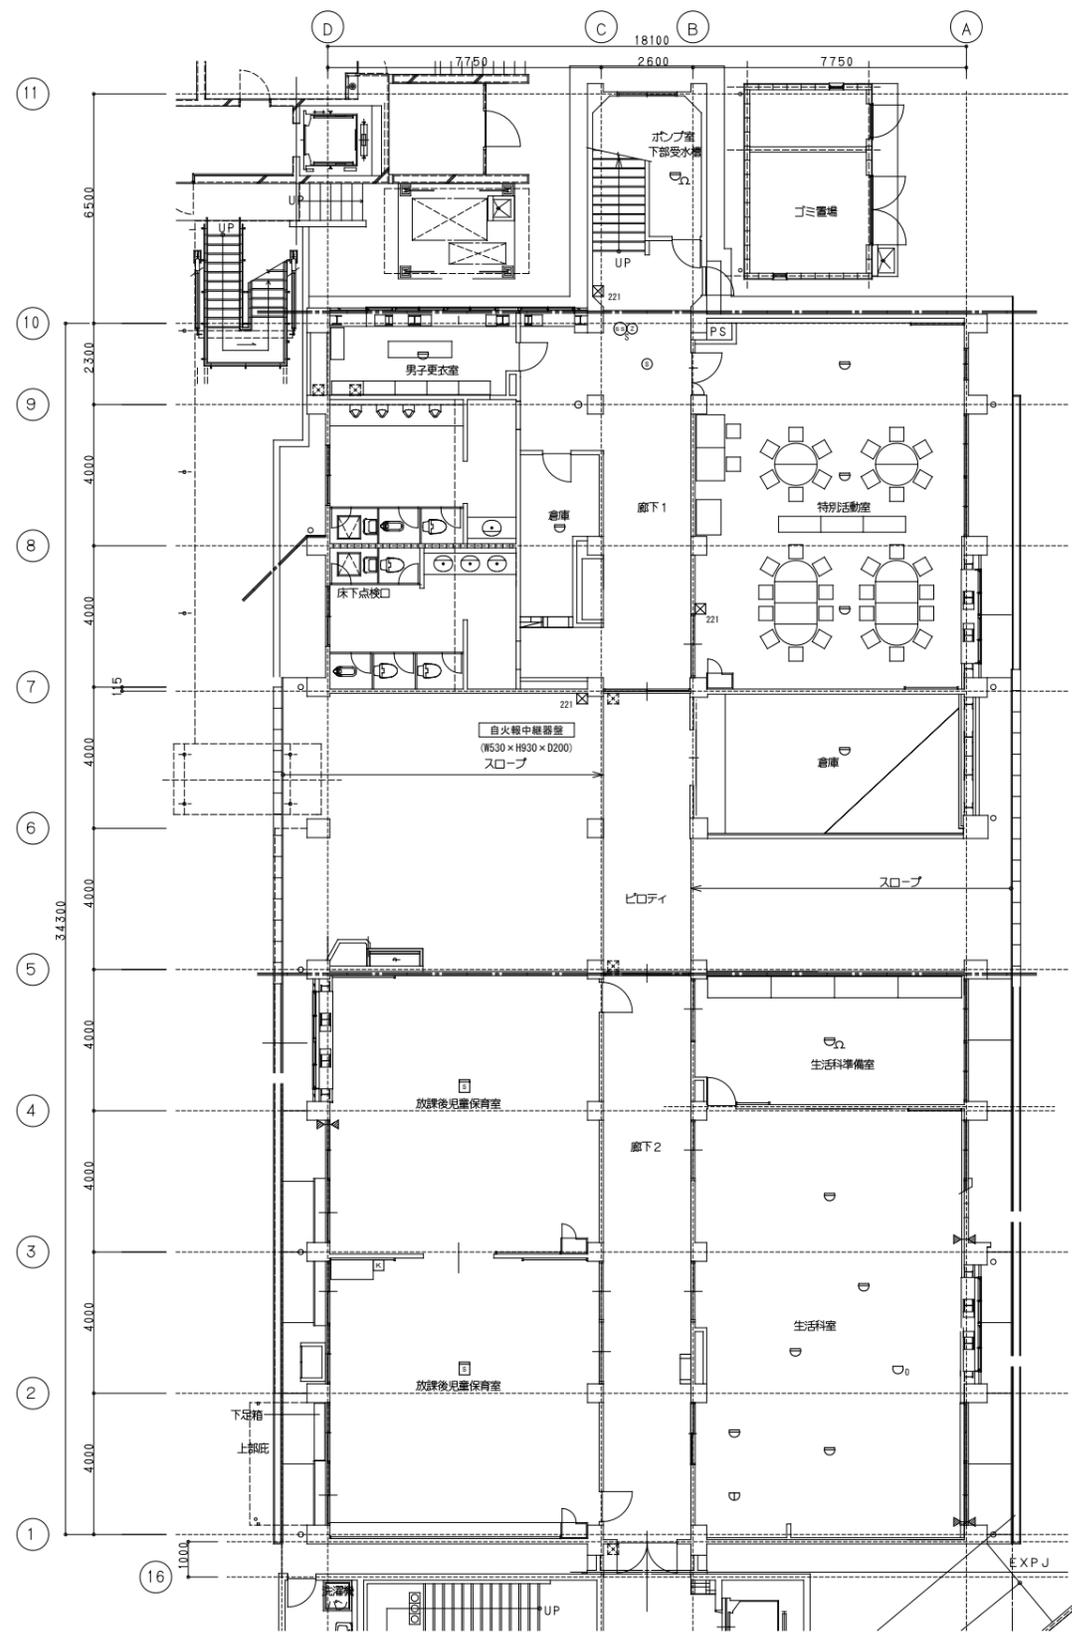


注記


- 配線配管は全て撤去とする。
- 二重天井内配線において壁内立上げ・引下げ箇所では、保護管にてケーブル保護を行うこと。
- 7' 6" 寸法の寸法は下記とし、WPは防水型235とする
(例) ☒₂₂₁ 200×200×100

既存1階平面図

整理番号	注記	設計年月	工事名称	縮尺	KE-17
		自動火災報知設備 1階平面図 (撤去)			

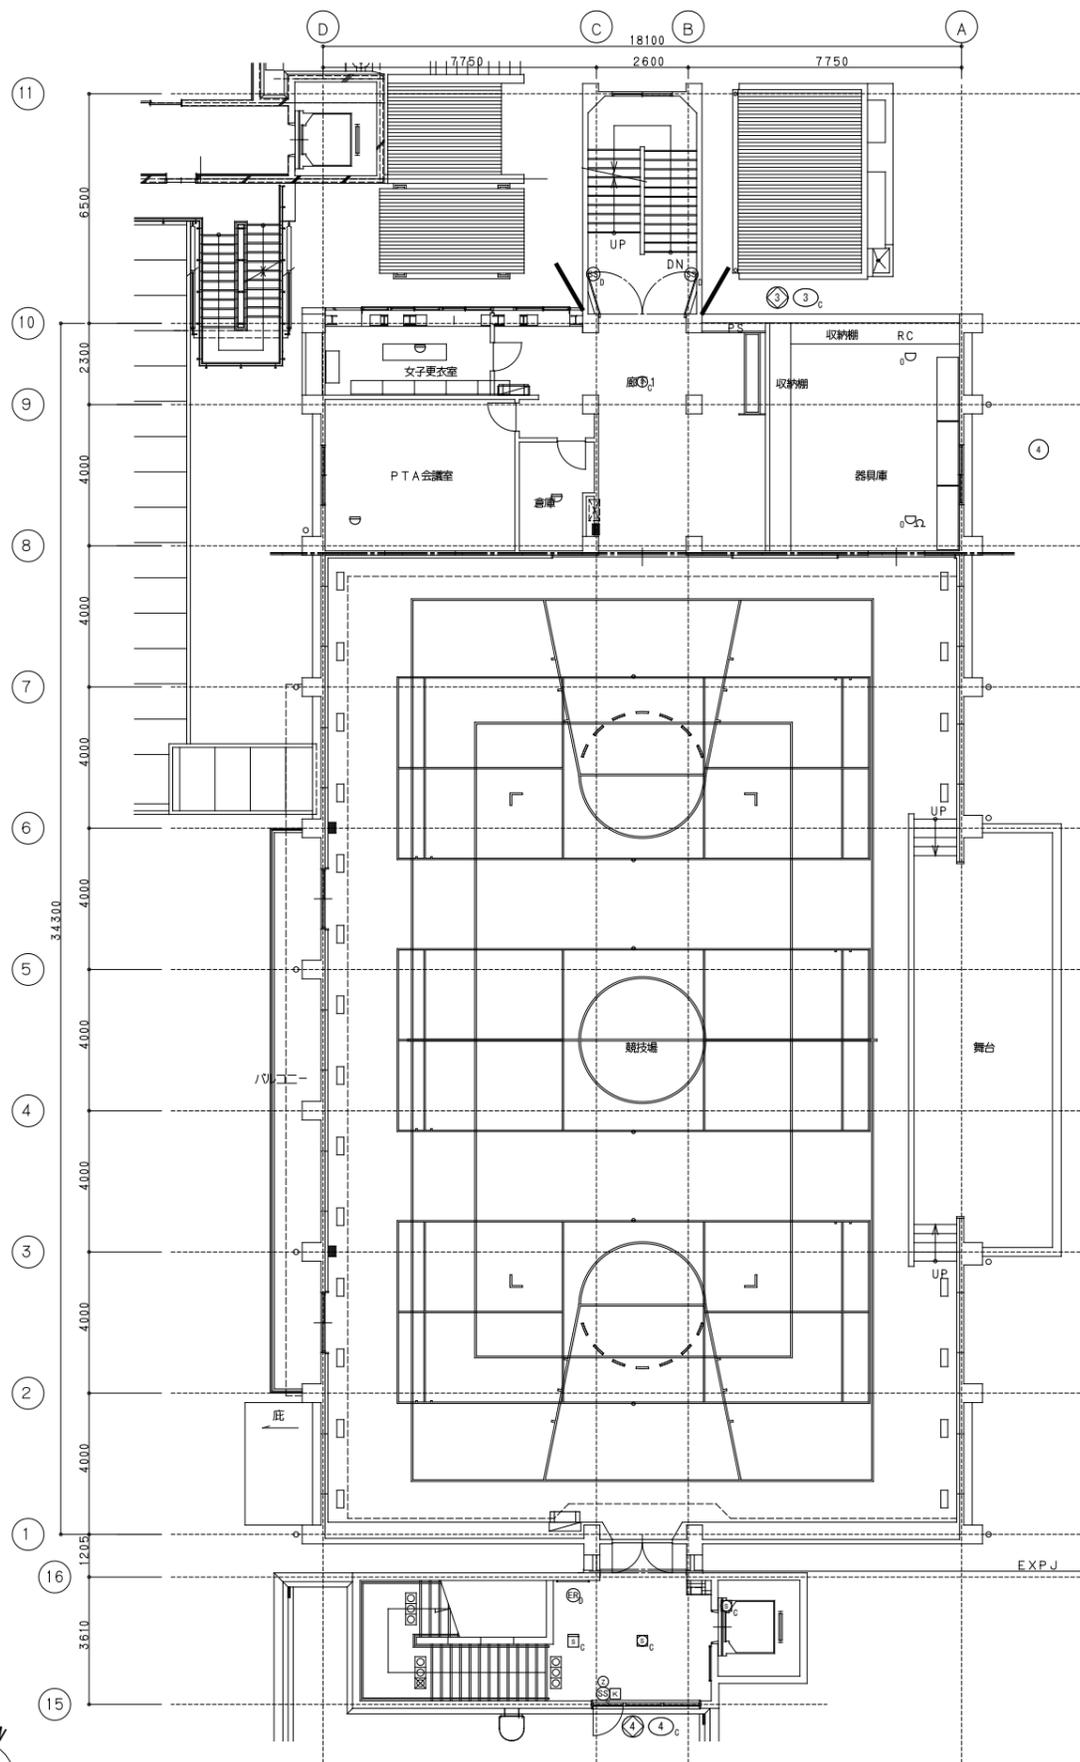

既存2階平面図

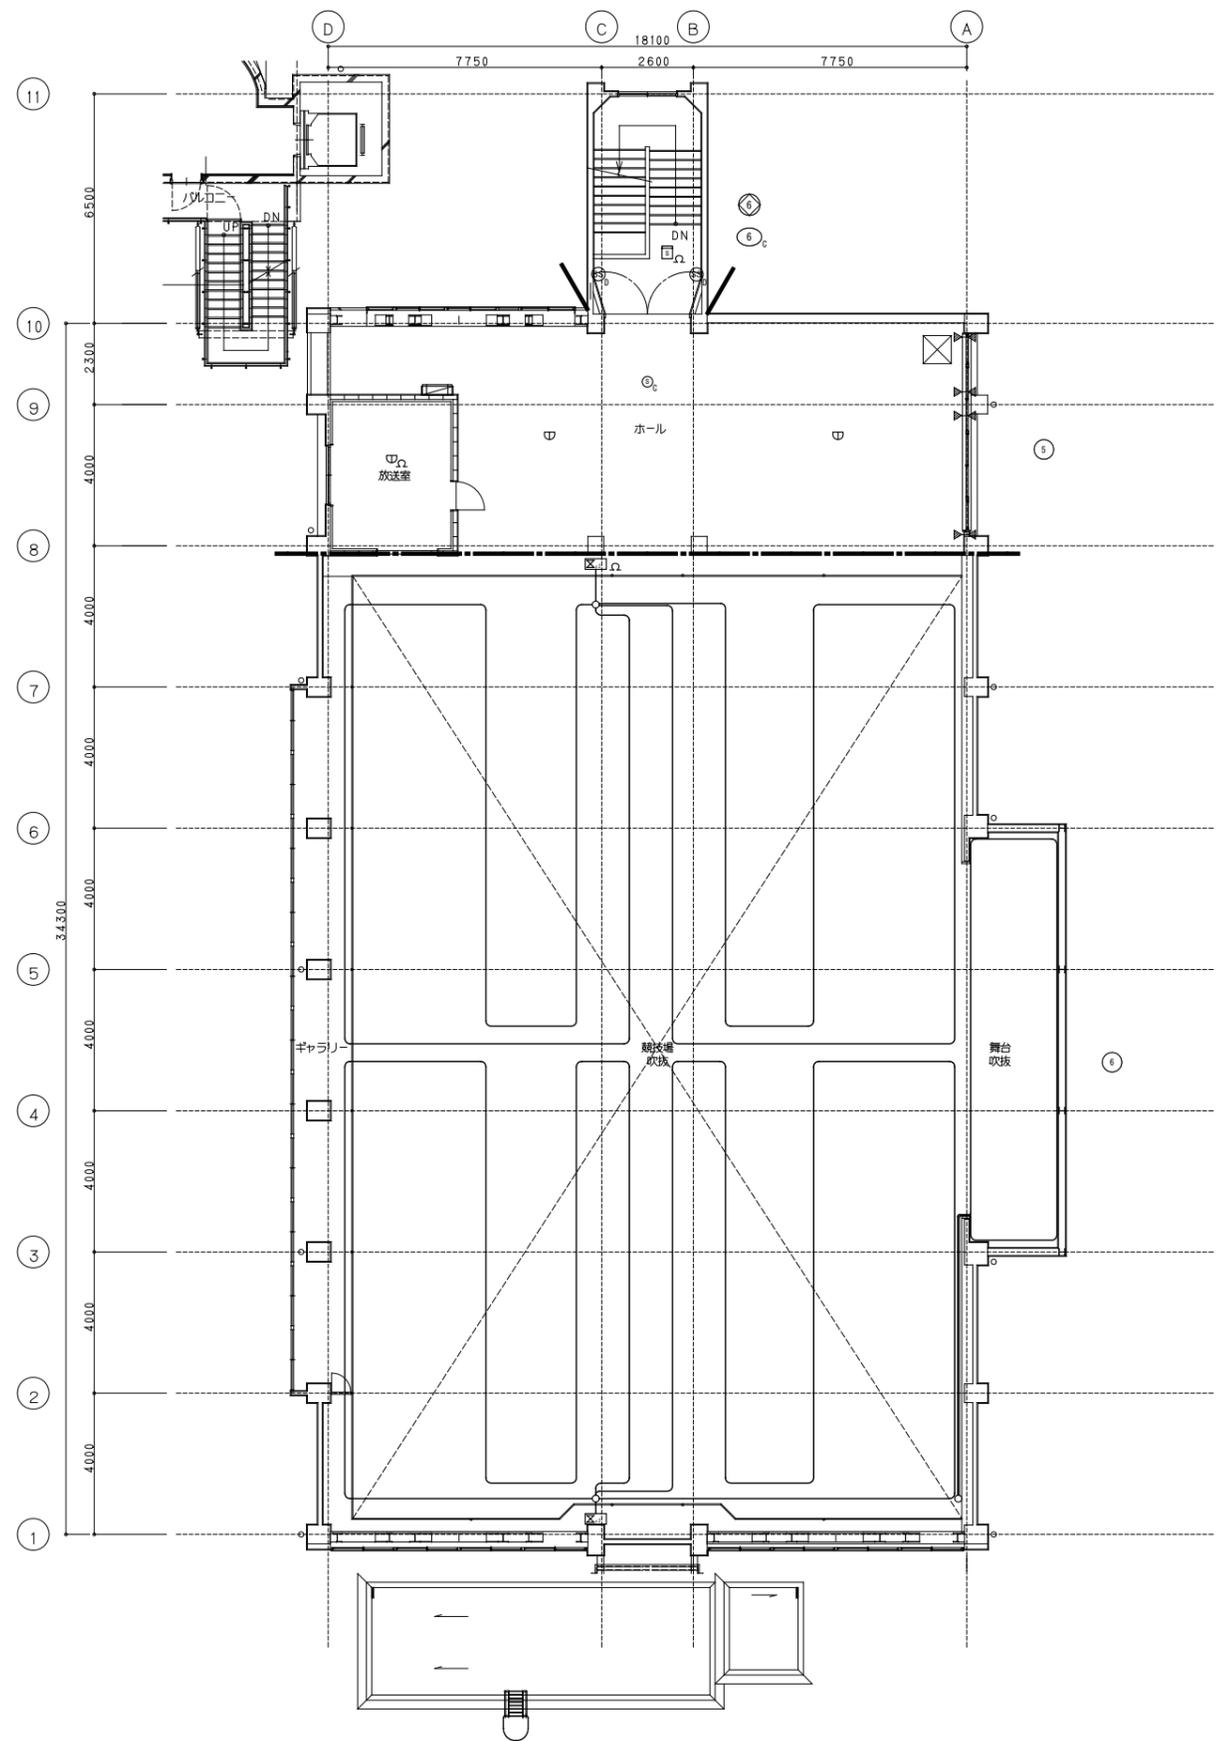

既存3階平面図

整理番号	注記		設計年月 2025.12	工事名称 新座市立大和田小学校屋内運動場解体工事	KE-18

空調機器表

記号	名称	仕様	電気(参考値)	電源	台数	設置場所	備考(参考型番)
PAC-1	パッケージエアコン (撤去)	空冷電気ヒートポンプ式 室外機(床置形) 室内機(天吊形) 冷房能力 12.5kW 暖房能力 14.0kW 付属品 標準付属品一式共	消費電力(冷房) 4.47kW 消費電力(暖房) 4.49kW Comp(外) 3.00kW Fan(外) 0.10kW Fan(内) 0.14kW	3φ-200V	1	屋外 放課後児童保育室	ROA-AP1404H
PAC-2	パッケージエアコン (撤去)	空冷電気ヒートポンプ式 室外機(床置形) 室内機(天吊形) 冷房能力 12.5kW 暖房能力 14.0kW 付属品 標準付属品一式共	消費電力(冷房) 5.19kW 消費電力(暖房) 4.47kW Comp(外) 2.41kW Fan(外) 0.21kW Fan(内) 0.15kW	3φ-200V	1	屋外 放課後児童保育室	RZRP140BP
PAC-3	パッケージエアコン (撤去)	空冷電気ヒートポンプ式 室外機(床置形) 室内機(壁掛形) 冷房能力 5.0kW 暖房能力 5.6kW 付属品 標準付属品一式共	消費電力(冷房) 0.47kW 消費電力(暖房) 0.47kW Comp(外) 2.45kW Fan(外) 0.19kW Fan(内) 0.23kW	1φ-200V	1	屋外 PTA室	FAYP56B
EHP-C2	マルチエアコン室外機 (撤去移設)	空冷ヒートポンプ式(マルチ) 室外機(床置形) 冷房能力 22.4kW 暖房能力 25.0kW 付属品 標準付属品一式共	消費電力(冷房) 6.56kW 消費電力(暖房) 5.99kW Comp(外) 5.80kW Fan(外) 0.75kW	3φ-200V	1	屋外	CU-P224UXR5 取外しの上、保管
EHP-C2-1	マルチエアコン室内機 (撤去移設)	空冷ヒートポンプ式(マルチ) 室内機(天井ビルトイン形) 冷房能力 7.1kW 暖房能力 8.0kW 付属品 標準付属品一式共	消費電力(冷房) 0.085kW 消費電力(暖房) 0.085kW Fan(内) 0.125kW	1φ-200V	3	和室 3	CS-P71FXU 取外しの上、保管

空調設備凡例 (撤去)

記号	名称	備考
— R —	冷媒管	冷媒用断熱材被覆銅管(連絡電線共巻: EM-C EE 1. 25-2C)
— D —	ドレン管	硬質ポリ塩化ビニル管(VP)

換気設備凡例 (撤去)

記号	名称	備考
— VC	ベントキャップ	SUS製丸形パイプフード(ギャラリ付)
	標準形換気扇	壁付
	有圧換気扇	壁付
	パイプ用ファン	壁付
	扇風機	天井吊形


計装設備凡例 (撤去)

記号	名称	備考
— //	EM-C EE 1. 25 [□] -2C	MA 壁立下り部
	リモコンスイッチ	機器付属品、スイッチBOX3個用共

換気機器表

記号	名称	仕様	電気容量	電源	台数	設置場所	備考(参考型番)
FE-1	天井換気扇 (撤去)	仕様: 低騒音形 能力: 150φ×200m ³ /h×60Pa 付属品: 標準付属品一式共	34W	1φ-100V	4	和室 男子便所1 女子便所1 児童保育便所	
FE-2	天井換気扇 (撤去)	仕様: 低騒音形 能力: 150φ×100m ³ /h×60Pa 付属品: 標準付属品一式共	25W	1φ-100V	3	男子便所2 女子便所2 身障者用便所	
FE-3	換気扇 (撤去)	仕様: 壁付 能力: 250φ×500m ³ /h 付属品: 標準付属品一式共	14.5W	1φ-100V	4	生活科室 和室 特別活動室	
FE-4	パイプファン (撤去)	仕様: 居間用 能力: 200φ×200m ³ /h×10Pa 付属品: 標準付属品一式共	12W	1φ-100V	1	PTA室	
FE-5	有圧換気扇 (撤去)	仕様: 低騒音形 能力: 350φ×600m ³ /h×30Pa 付属品: 標準付属品一式共	46W	1φ-100V	3	男児便所(北側) 女子便所(北側) 放課後児童保育室	
CF-1	扇風機 (撤去)	仕様: 天井吊形 能力: 400φ×4.320m ³ /h 付属品: 標準付属品一式共	45W	1φ-100V	16	生活科室・和室 放課後児童保育室 特別活動室	

整理番号	注記	設計年月 2025.12	工事名称 新座市立大和田小学校屋内運動場解体工事	縮尺 A1= N/S A3= N/S	KM-01

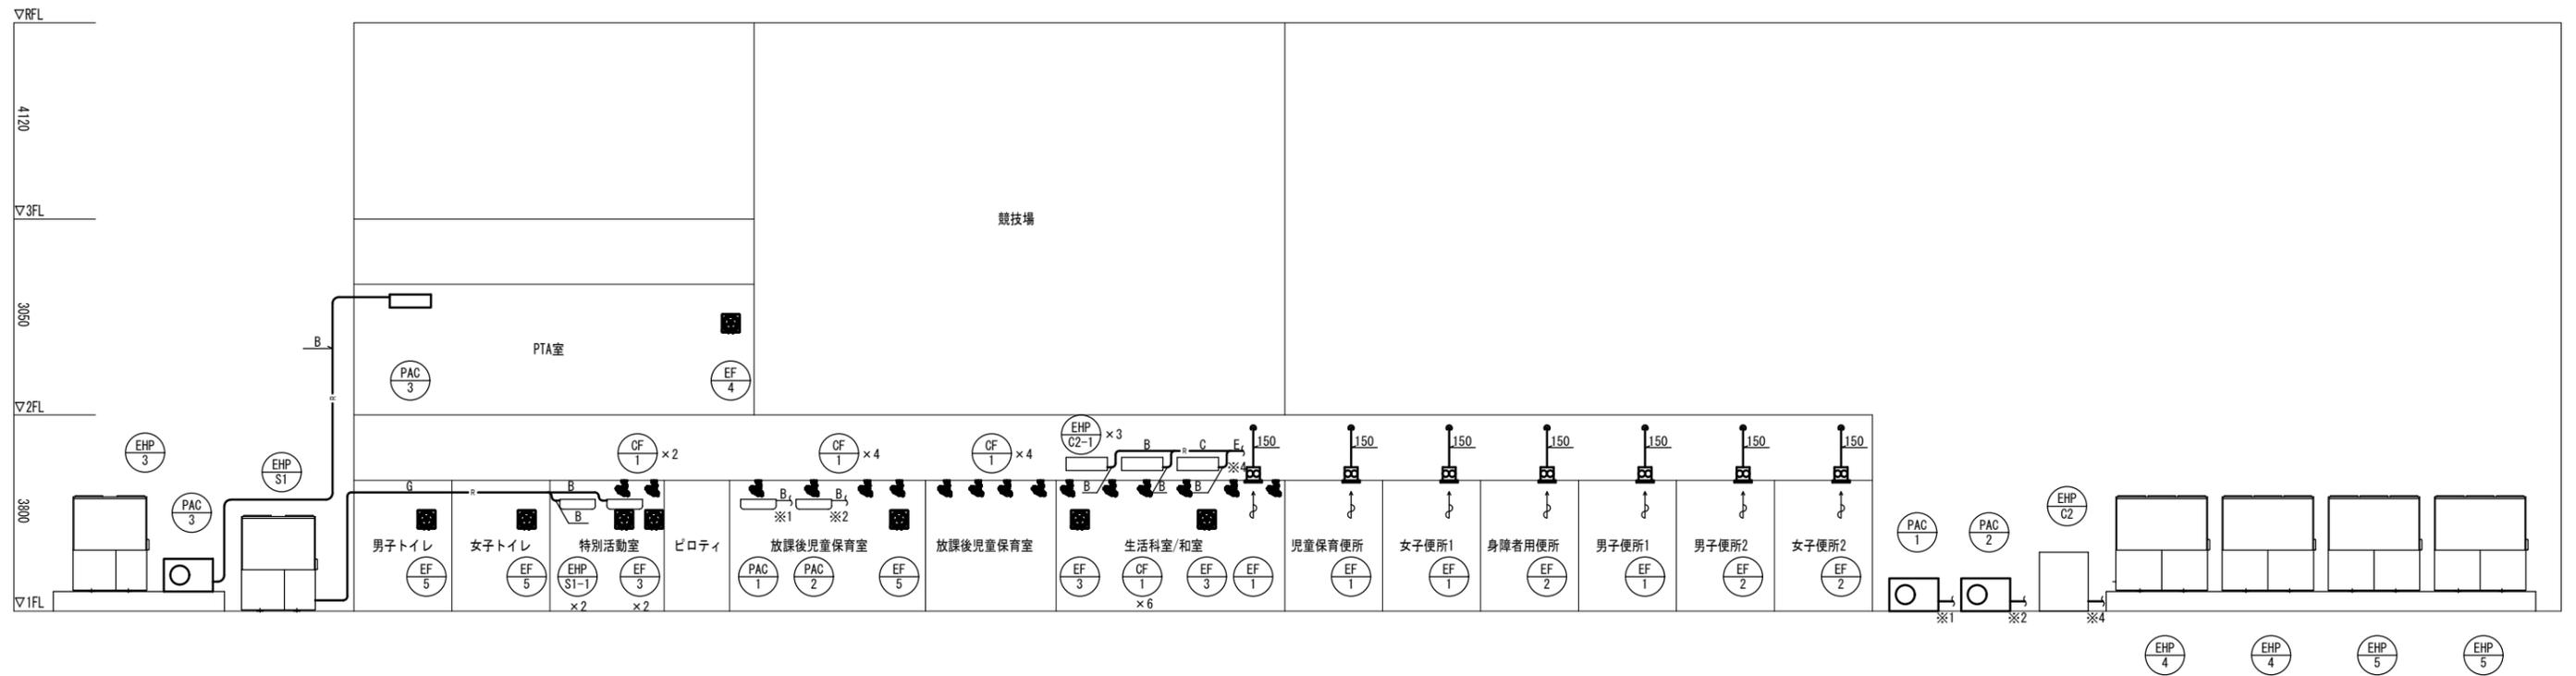


空調換気設備 系統図(撤去図)

冷媒配管サイズ表

記号	ガス管	液管
A	9.5φ	6.4φ
B	15.9φ	9.5φ
C	19.1φ	9.5φ
D	22.2φ	9.5φ
E	25.4φ	12.7φ
F	28.6φ	12.7φ
G	28.6φ	15.9φ
H	31.8φ	19.1φ
I	38.1φ	19.1φ
J	38.1φ	22.2φ


注記
 注1. 機器、配管、ダクトで ——— は撤去を示す。
 注2. 機器、配管、ダクトで ——— は撤去移設を示す。

整理番号	注記	設計年月 2025.12	工事名称 新座市立大和田小学校屋内運動場解体工事	縮尺 A1= N/S A3= N/S	KM-02

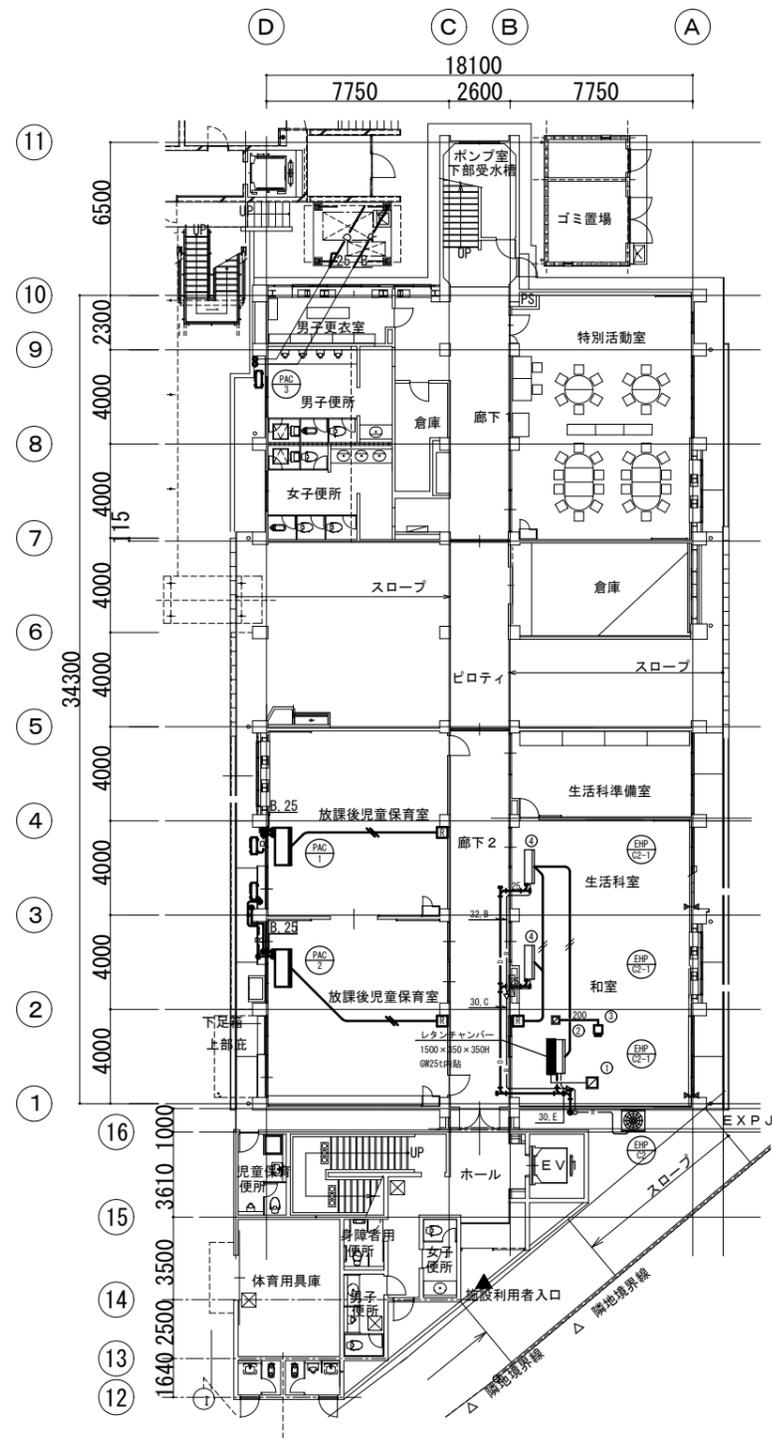

和室	①	和室	②
吸込口		吹出口	
HS 400×400		HS 1100×200	
BOX 500×500×400H (ØR25)		Q = 500m ³ /h	
Q = 1170m ³ /h	1		1
和室	③	生活室	④
吸込口		吹出口	
HS 250×250		HS 1100×200	
BOX 350×350×300H (ØR25)		Q = 1170m ³ /h	
Q = 500m ³ /h	1		2

空調設備 1階平面図(撤去図)

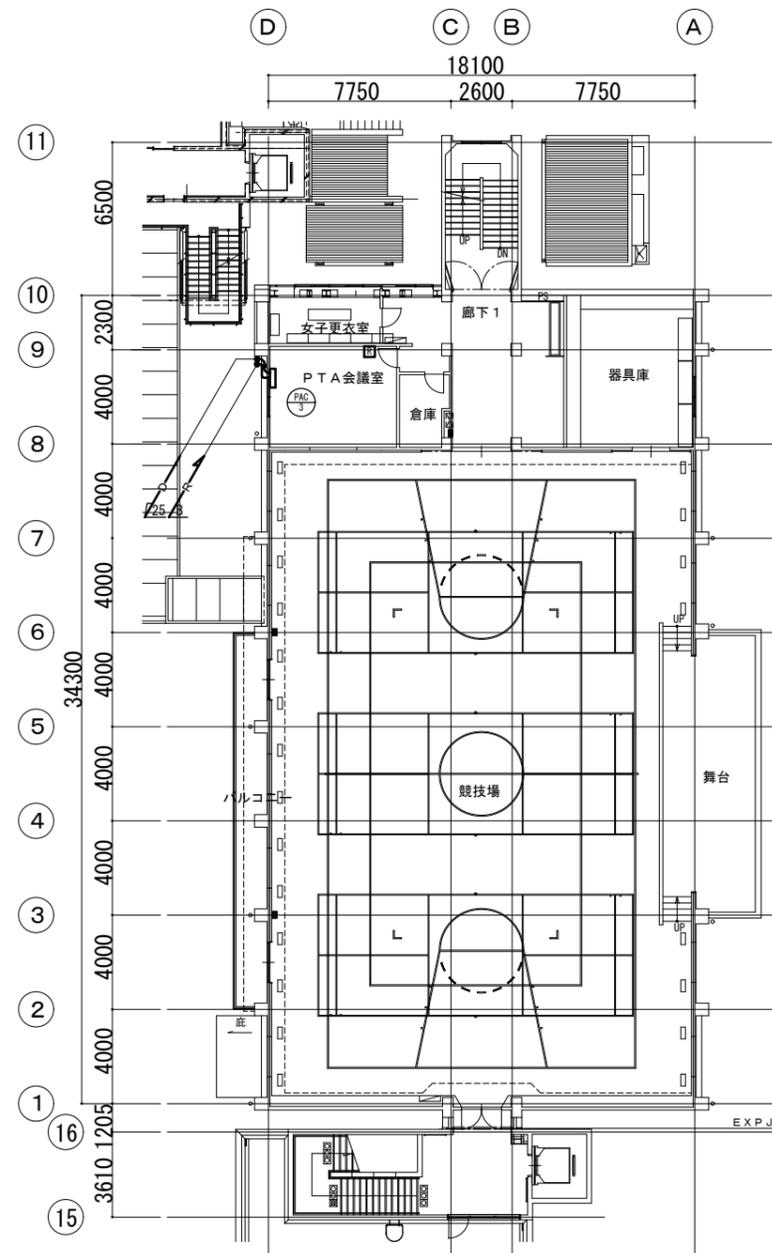


冷媒配管サイズ表

記号	ガス管	液管
A	9.5φ	6.4φ
B	15.9φ	9.5φ
C	19.1φ	9.5φ
D	22.2φ	9.5φ
E	25.4φ	12.7φ
F	28.6φ	12.7φ
G	28.6φ	15.9φ
H	31.8φ	19.1φ
I	38.1φ	19.1φ
J	38.1φ	22.2φ


注記
 1) 機器、配管、ケーブルで — は撤去を示す。
 2) 機器、配管、ケーブルで — は撤去移設を示す。

空調設備 2階平面図(撤去図)

整理番号	注記		設計年月	工事名称	KM-03
			2025.12	新座市立大和田小学校屋内運動場解体工事	
			図面名称	縮尺	
			空調設備 1・2階平面図(撤去図)	A1= 1/150 A3= 1/300	

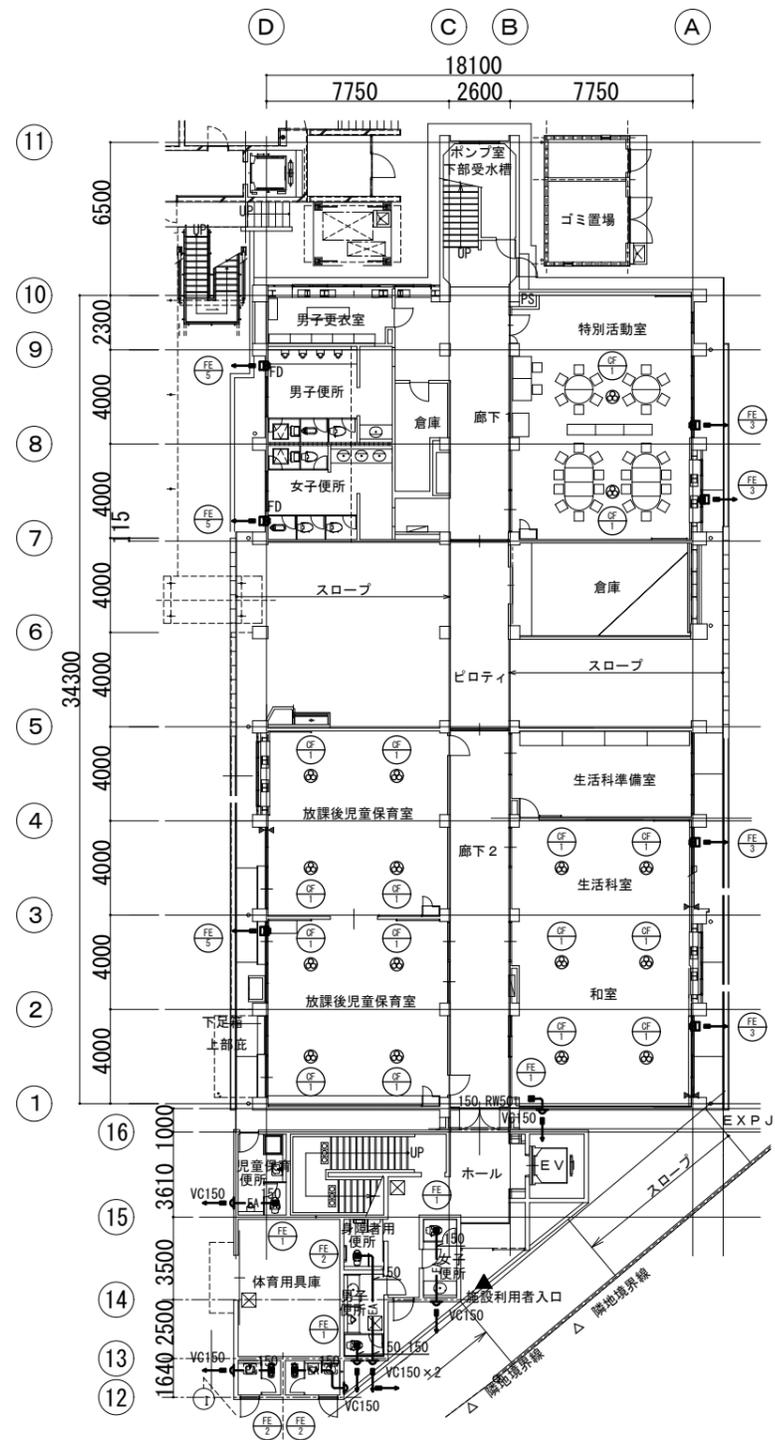

換気設備 1階平面図(撤去図)

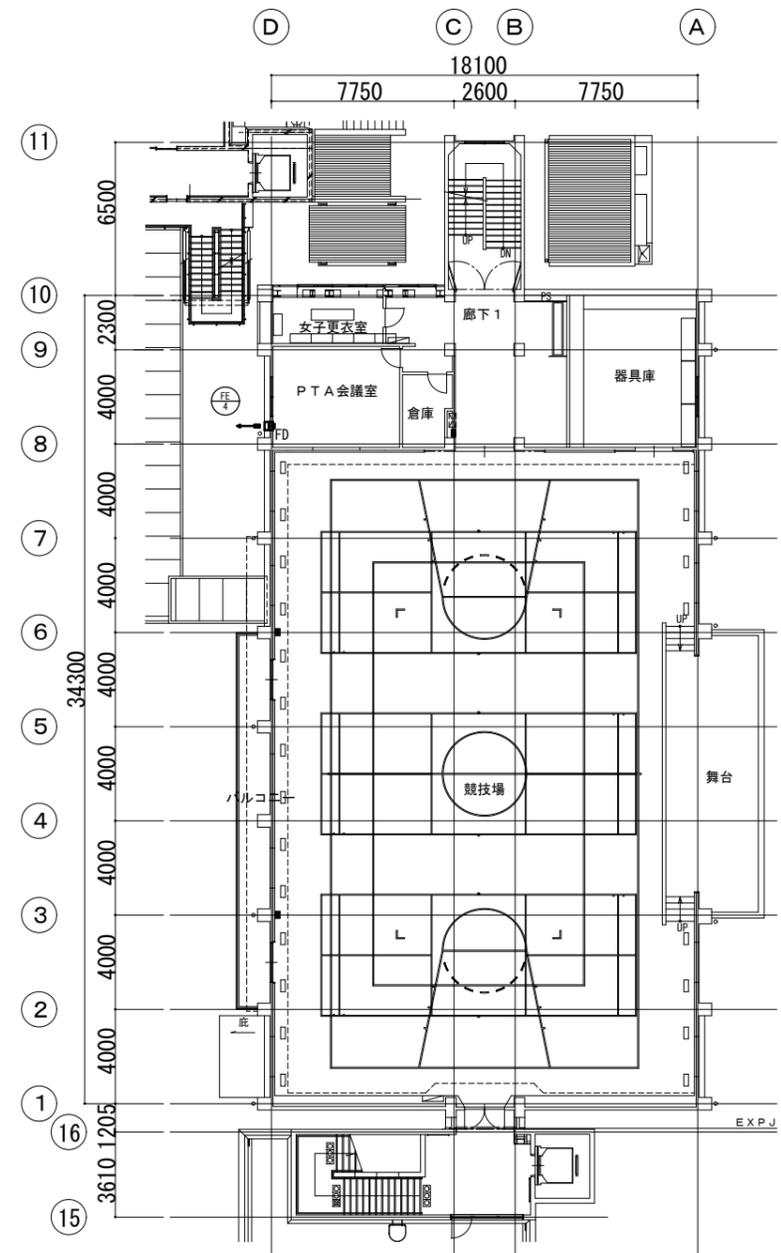

換気設備 2階平面図(撤去図)

注記
1) 機器、ダクトで — は撤去を示す。

整理番号	注記	設計年月 2025.12	工事名称 新座市立大和田小学校屋内運動場解体工事	縮尺 A1= 1/150 A3= 1/300	KM-04

給排水衛生設備機器表 (撤去)


記号	名称	仕様	電気容量	電源	台数	設置場所	備考
HB - 1	屋内消火栓 (撤去)	鋼板製 火報併設型 焼付塗装(屋内壁埋込型) 付属品 40A×90°回転バルブ、40A×21Kホース架 40A×15mホース×2、40A×13φノズル	-	-	3	1階 女子便所(北側)前 1階 廊下 2階 屋内運動場	750W×1、400H×200D
HB - 2	屋内消火栓 (撤去)	鋼板製 火報併設型 焼付塗装(屋内露出型) 付属品 40A×90°回転バルブ、40A×21Kホース架 40A×15mホース×2、40A×13φノズル	-	-	2	2階 廊下 3階 放送室前	750W×1、400H×200D
WHG - 1	ガス瞬間湯沸器 (撤去)	型式 屋内壁掛型 給湯能力 5号 付属品 その他一式共	-	-	1	1階 放課後児童保育室	RUS-V51XT

衛生器具表 (撤去)

器具名称	型番	仕様及び付属品	1階											2階		合計	備考	
			男子便所(北側)	女子便所(北側)	特別活動室	水飲手洗い	ピロティ	放課後児童保育室	和室	男子便所1	女子便所1	身障者便所	男子便所2	女子便所2	児童保育用便所			水飲手洗い
洋風大便器	C480S	壁給水、床排水、フラッシュバルブ、普通便座、二連紙巻器、その他一式共	1	3						1	1				1		7	撤去
和風大便器	C755VCU	壁給水、床排水、フラッシュバルブ、二連紙巻器、掃除口付、その他一式共	1	1								1	1				4	撤去
身障者用大便器	C480A	壁給水、床排水、フラッシュバルブ、紙巻器、その他一式共									1						1	撤去
小便器	UFS720CS	壁給水、床排水、自動洗浄弁、ストール形	4									1					5	撤去
小便器	U308C	壁給水、床排水、手動洗浄弁、ストール形								1				1			2	撤去
手洗器	L870M	水石けん									1						1	撤去
洗面器	L250DM	立水栓、水石けん、壁排水										1	1	1			3	撤去
洗面器	L537U	立水栓、水石けん、壁排水	1	3						1	1						6	撤去
掃除流し	T130AR13C	その他一式共	1	1													2	撤去
洗濯機パン	PWF802CB													1			1	撤去
洗濯機用横水栓	TW30SIRX	緊急止水弁付												1			1	撤去
水栓						3	3	3	3						4		16	撤去

給排水衛生設備凡例 (撤去)


記号	名称	備考	記号	名称	備考
— — — — —	給水管	水道用硬質塩化ビニルライニング鋼管(SGP-VD)一般部・地中	⊙ 水	⊙ 混合	水栓
— — — — —		水道用硬質塩化ビニルライニング鋼管(SGP-VB)一般部・地中	●		洗浄弁
— — — — —	汚水管	硬質ポリ塩化ビニル管(VP)一般部・地中	M		量水器
— — — — —	雑排水管	硬質ポリ塩化ビニル管(VP)一般部・地中	⊗ GV		仕切弁
-----	通気管	配管用炭素鋼管 JISG-3452(白)	○		汚水樹
— X — — — —	屋内消火栓管	配管用炭素鋼管 JISG-3452(白)	⊠		汚水樹
⊗ GV	仕切弁	JIS10K	⊗		雨水樹
⊗ GV					ため樹

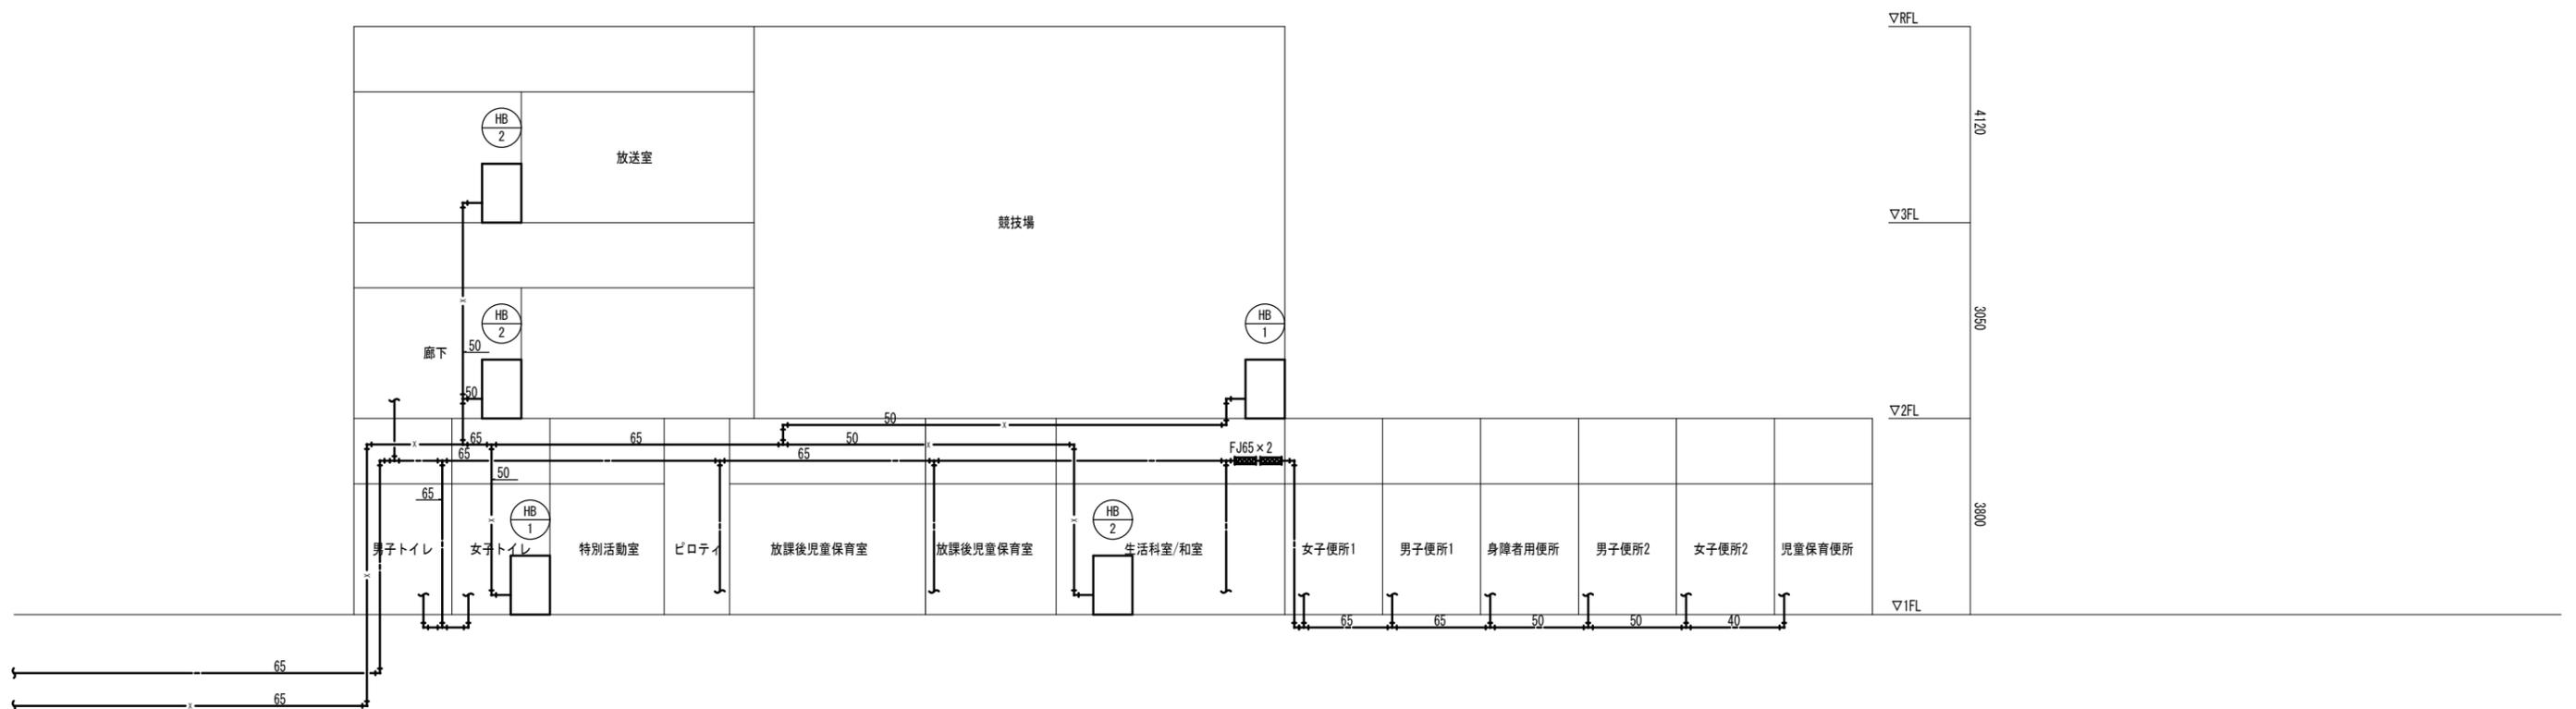


給排水衛生消火設備 系統図(撤去図)

注記
 1) 特記なきは、スラブ下配管とする。
 2) は撤去を示す。


整理番号	注記	設計年月 2025.12	工事名称 新座市立大和田小学校屋内運動場解体工事	KM-06
	図面名称 給排水衛生消火設備 系統図(撤去図)	縮尺 A1= N/S A3= N/S		

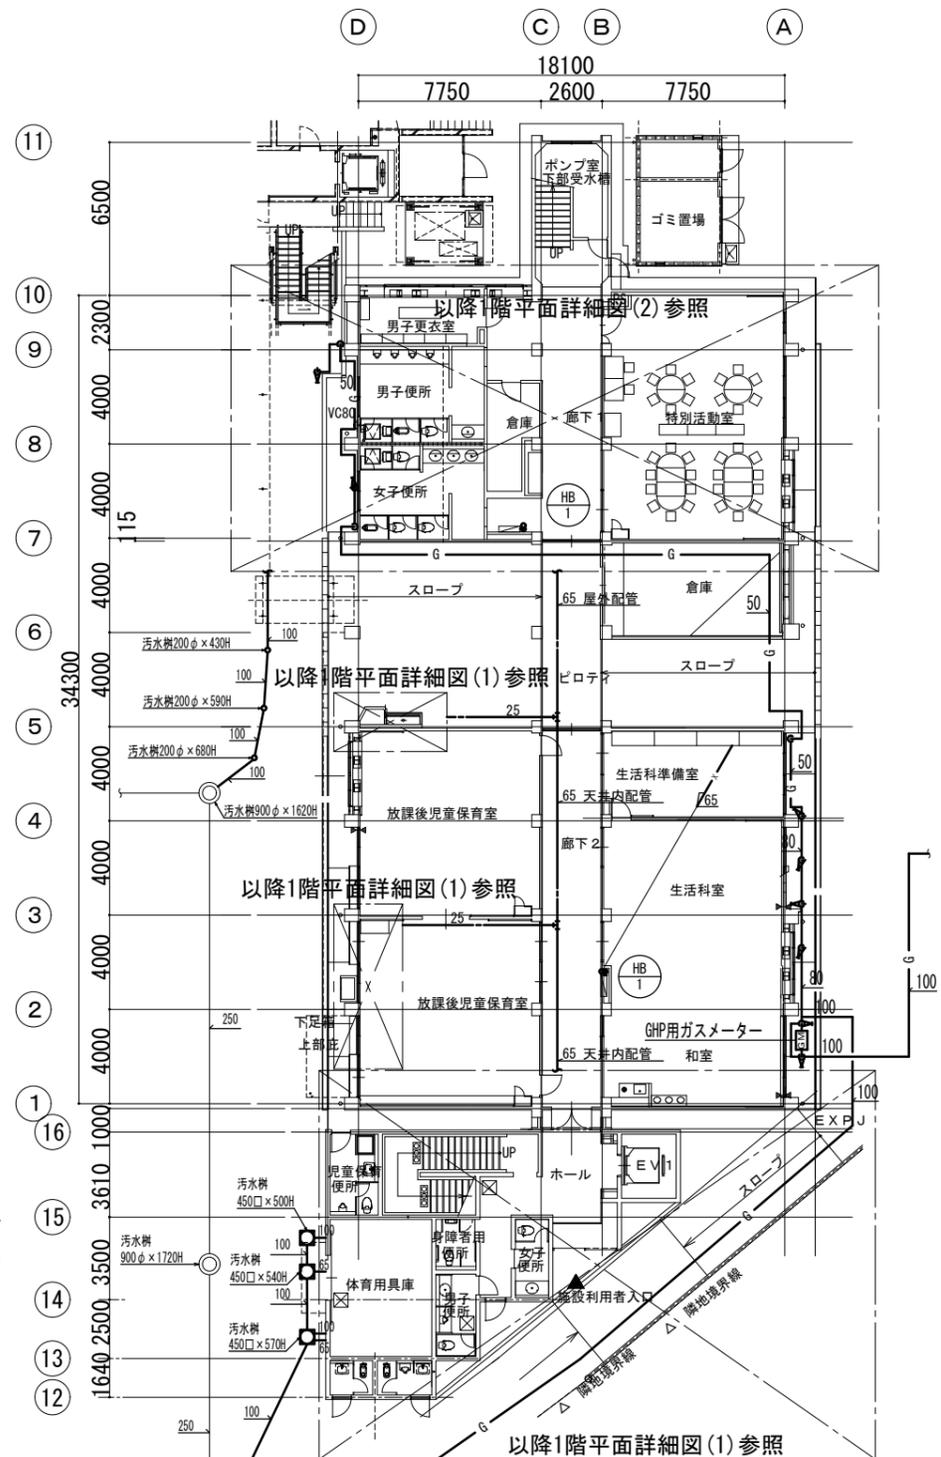

給排水衛生設備 1階平面図(撤去図)

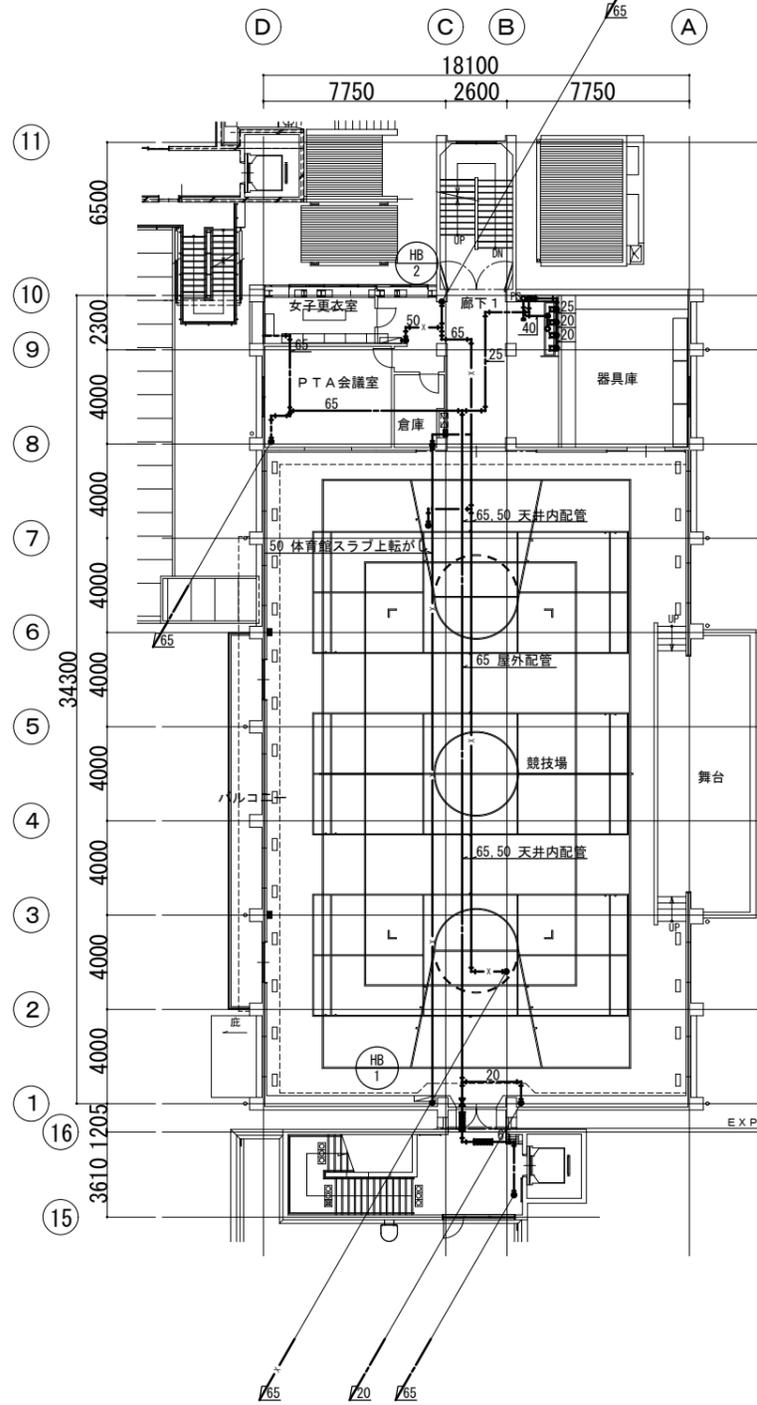


給排水衛生設備 2階平面図(撤去図)

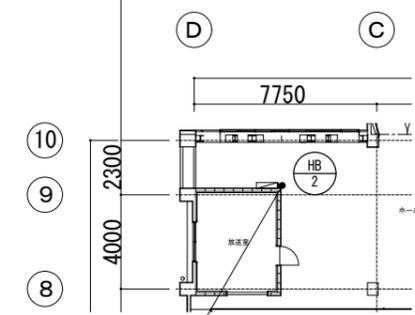

給排水衛生設備 3階平面図(撤去図)

- 注記
- 1) 特記なきは、スラブ下配管とする。
 - 2) は撤去を示す。
 - 3) は既設再利用を示す。


整理番号	注記	設計年月	工事名称	KM-07
		2025.12	新座市立大和田小学校屋内運動場解体工事	
		図面名称	縮尺	
		給排水衛生消火設備 1・2・3階平面図(撤去図)	A1= 1/150 A3= 1/300	

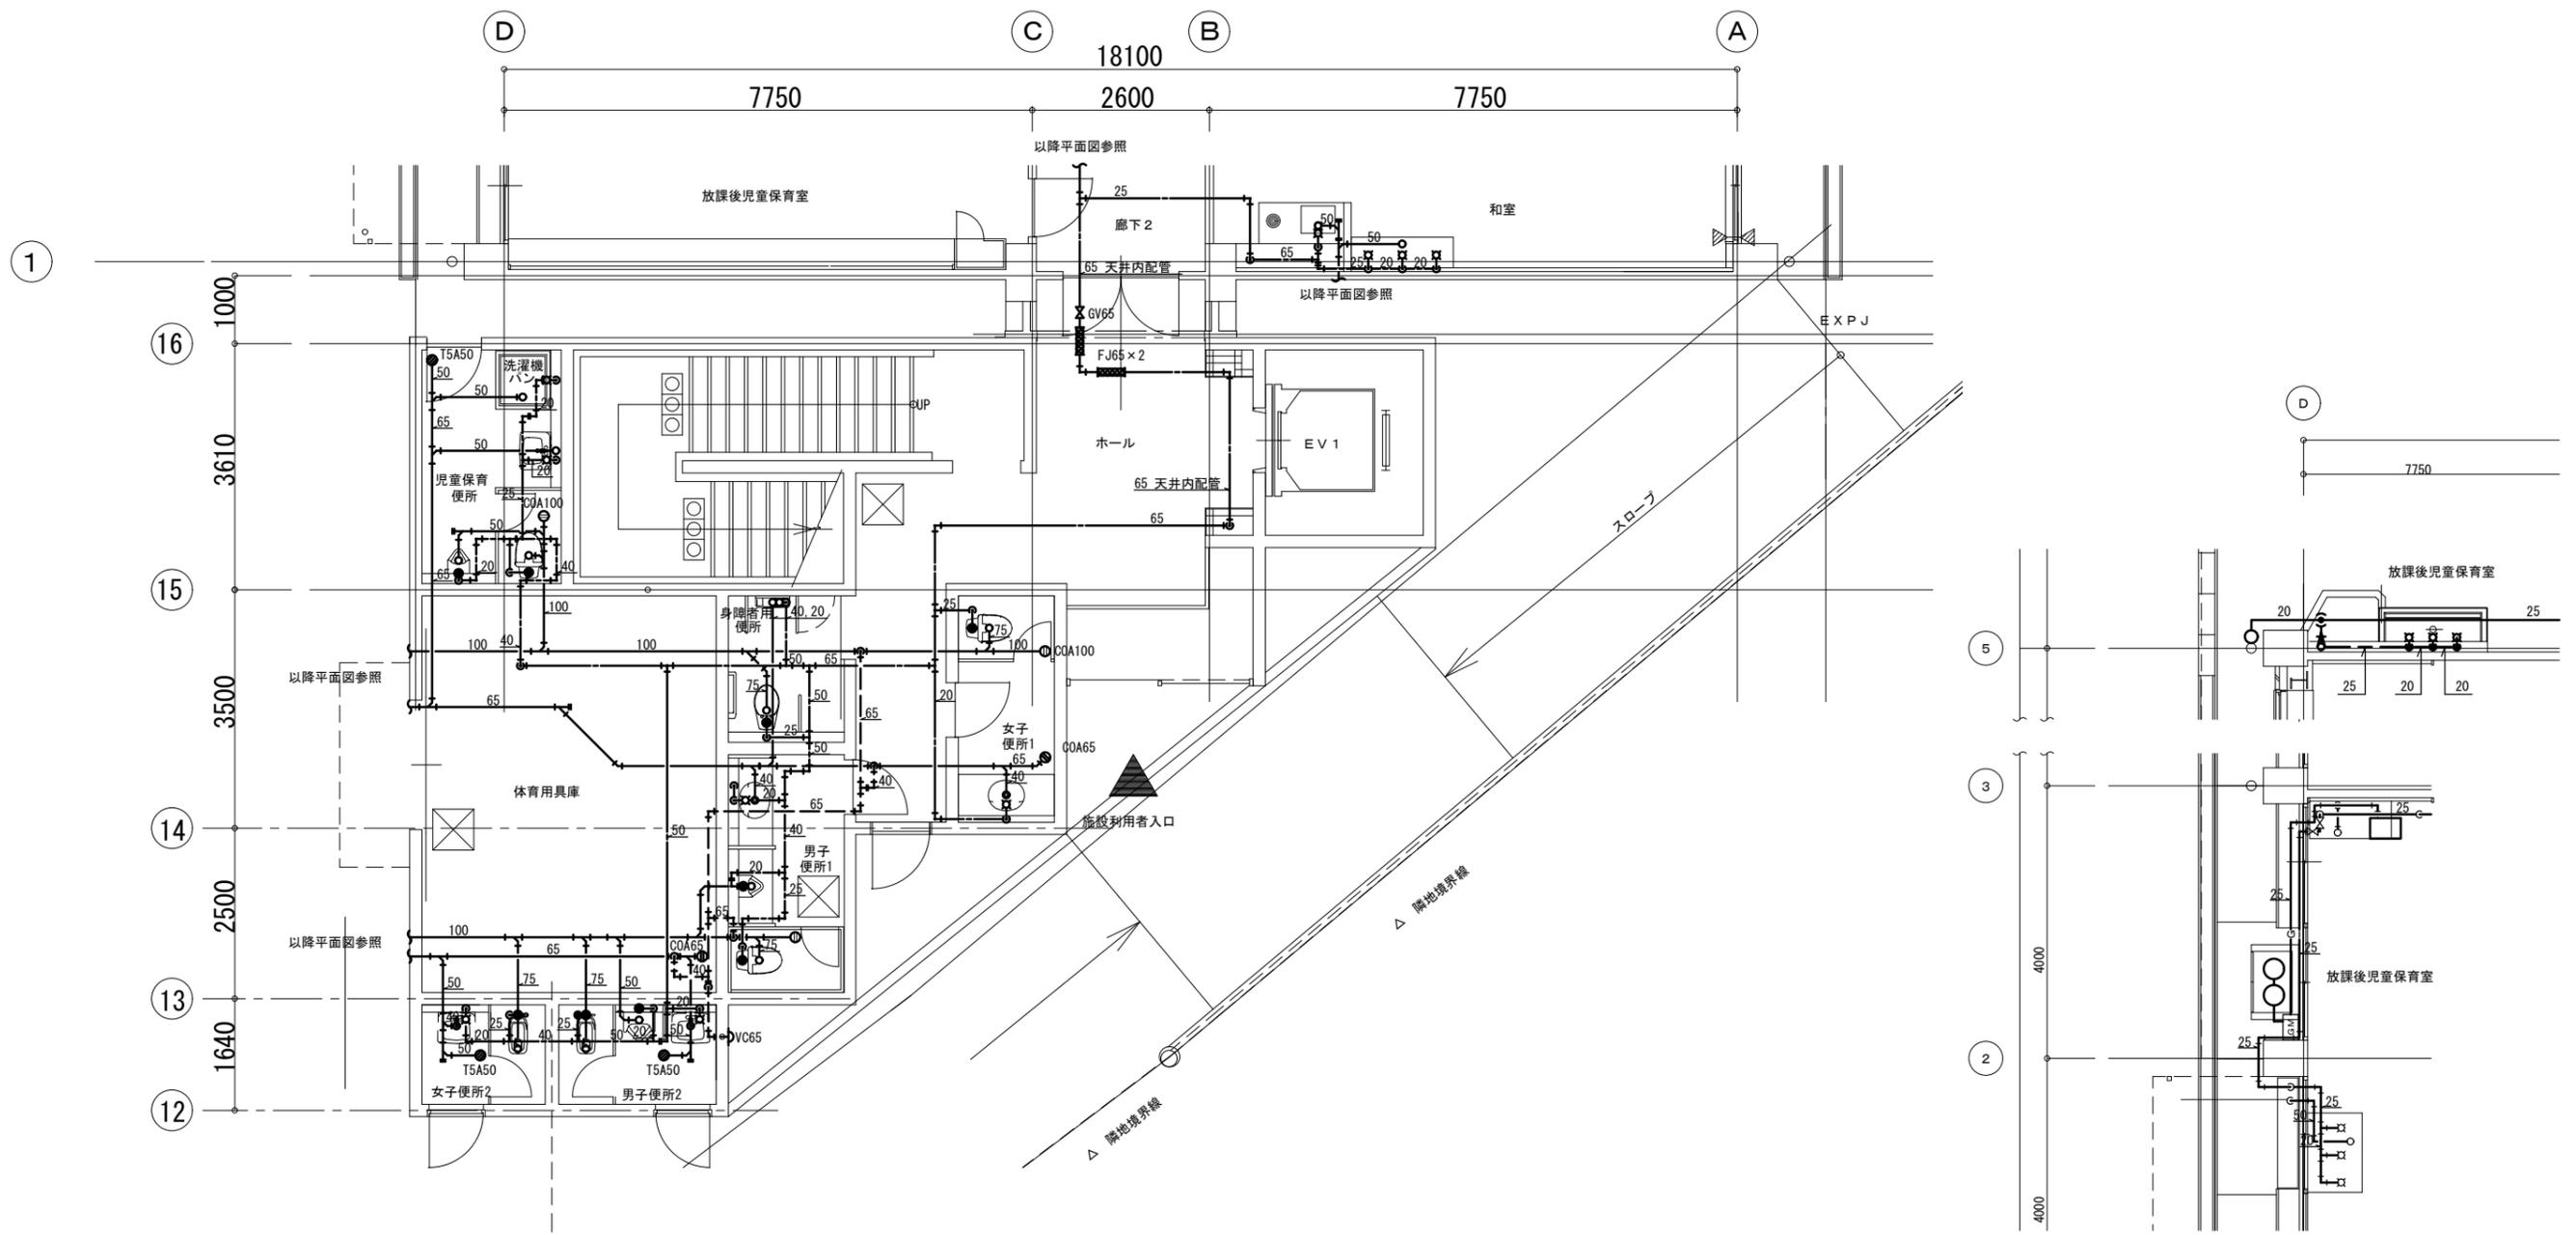

給排水衛生設備 1階平面詳細図(1) (撤去図)

注記
 1) 特記なきは、スラブ下配管とする。
 2) 〰️は撤去を示す。

整理番号	注記		設計年月	工事名称	KM-08
			2025. 12	新座市立大和田小学校屋内運動場解体工事	
			図面名称	縮尺	
			給排水衛生消火設備 1階平面詳細図(1) (撤去図)	A1= 1/50 A3= 1/100	

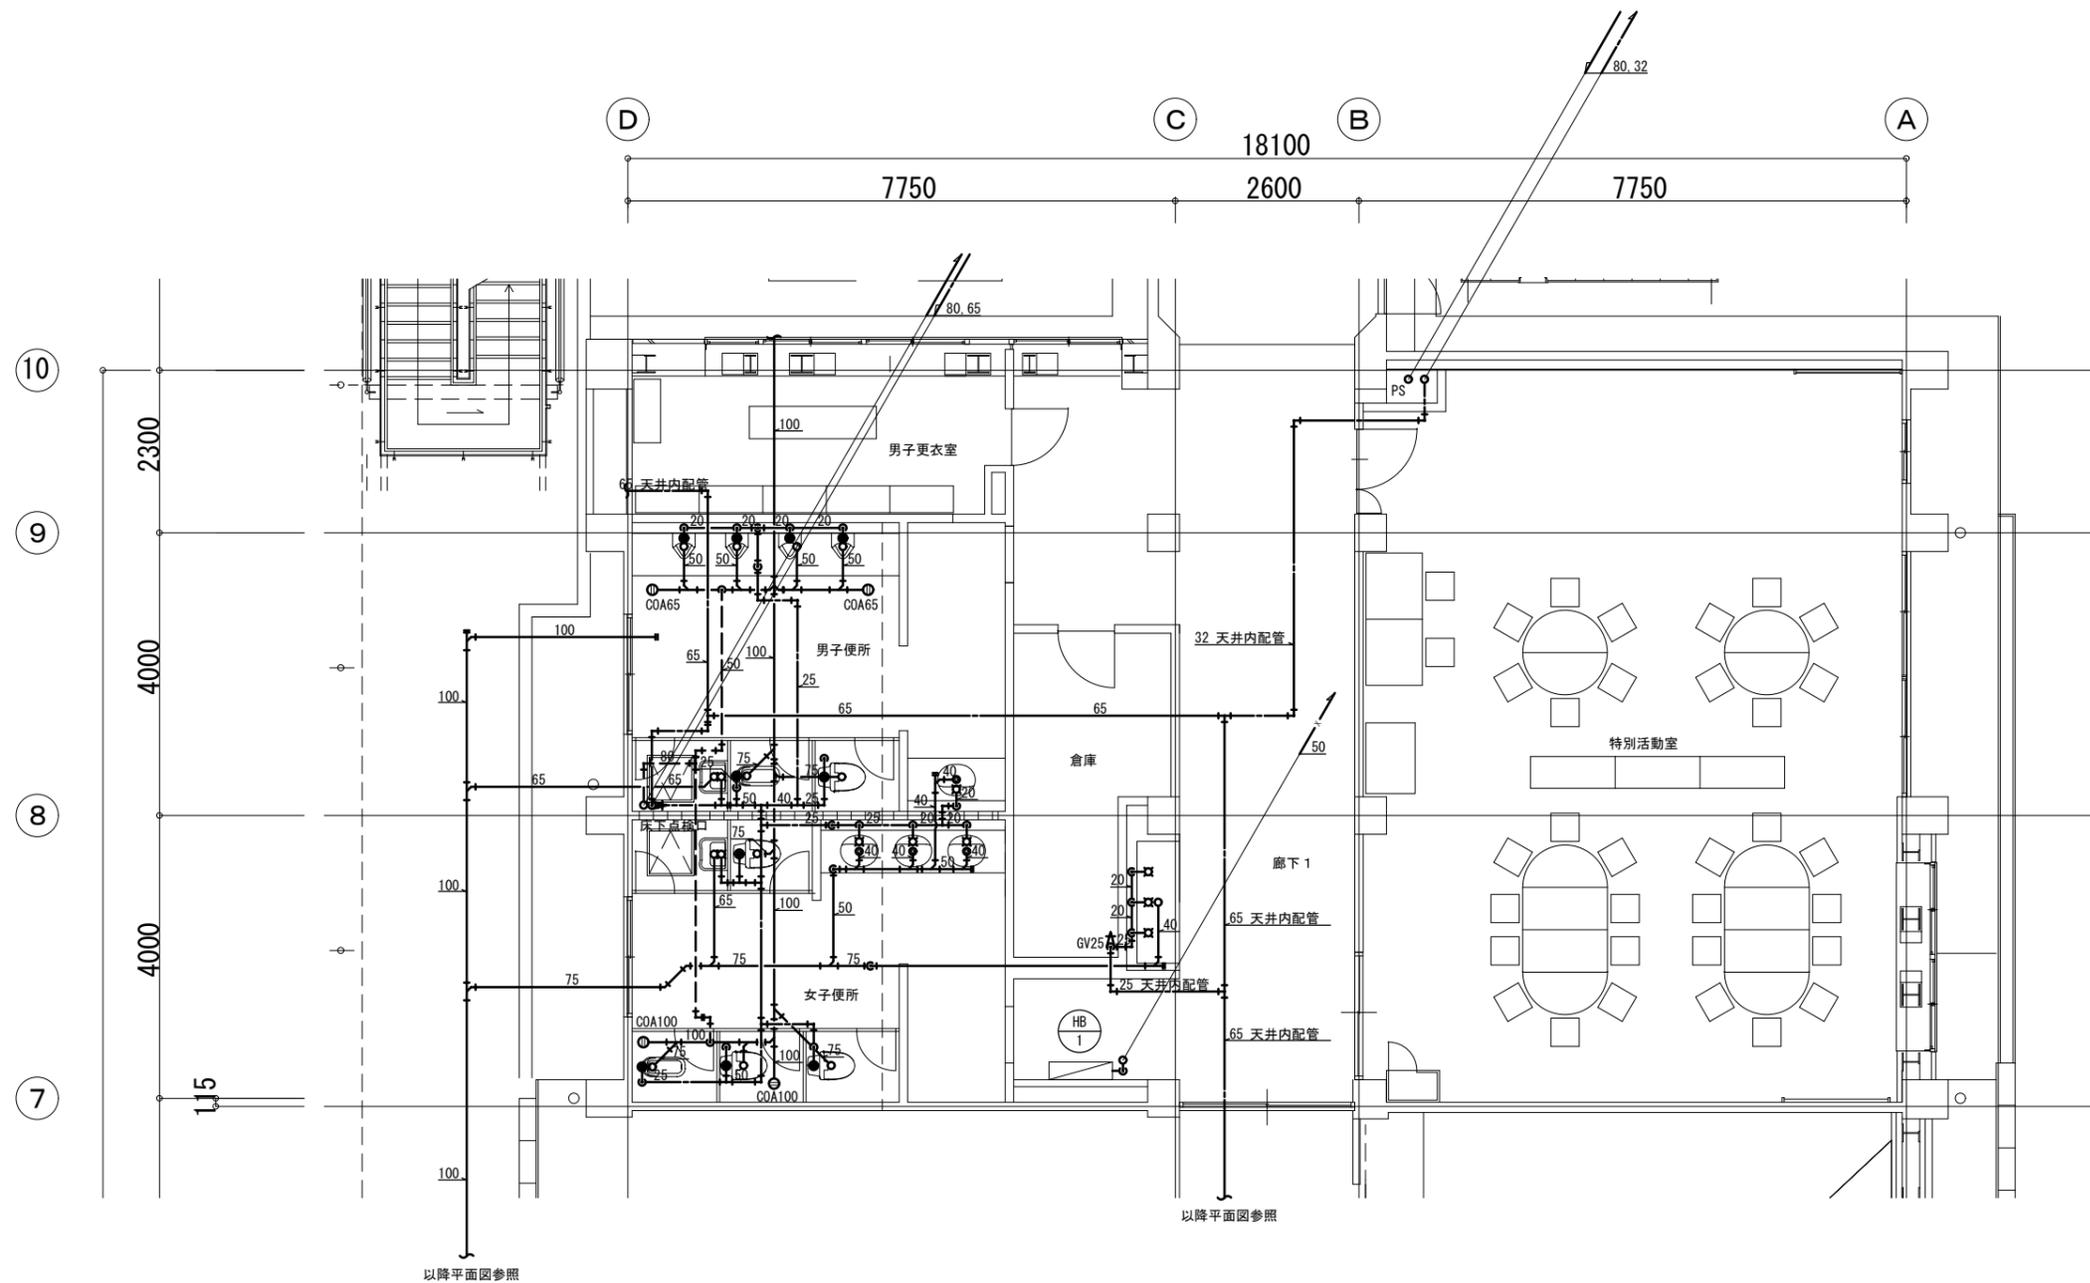

給排水衛生設備 1階平面詳細図(2) (撤去図)

注記
 1) 特記なきは、スラブ下配管とする。
 2) は撤去を示す。

整理番号	注記		設計年月	工事名称	KM-09
			2025. 12	新座市立大和田小学校屋内運動場解体工事	
			図面名称	縮尺	
			給排水衛生消火設備 1階平面詳細図(2) (撤去図)	A1= 1/50 A3= 1/100	